

БАТЛАВ. АЖЛЫН ХЭСГИЙН ДАРГА БӨГӨӨД ЭРЧИМ ХҮЧНИЙ
ЯАМНЫ ЭРЧИМ ХҮЧ, ТУЛШНИЙ БОДЛОГЫН ХЭРЭГЖИЛТИЙН
ГАЗРЫН ДАРГА

Б.НАСАНТОГОТОХ

b noma

Улсын гуравдугаар төв эмнэлэгийн Улаанбаатар хотын Баянгол дүүргийн нутагт баригдах
өргөтгөлийн барилгын цахилгаан хангамжийн
ТЕХНИКИЙН НӨХЦӨЛ

Олгосон огноо. *2020 Ок. 26*

№ *05/2020/82*

Улаанбаатар хот

Энэхүү техникийн нөхцөл нь 2021 оны 02 дугаар сарын 26-ны өдрийг хүртэл /1 жилийн хугацаанд/ хүчинтэй.

**1. Техникийн нөхцөл хүссэн хуулийн “УЛСЫН ГУРАВДУГААР ТӨВ ЭМНЭЛЭГ”
этгээдийн нэр, хаяг**

Улаанбаатар хот, Баянгол дүүрэг, Ард Аюушын гудамж 1а,

2. Техникийн нөхцөл хүссэн газрын байршил

Улаанбаатар хот, Баянгол дүүрэг, 5-р хороо,

3. Ажил үйлчилгээний зориулалт

Өргөтгөлийн барилгын хангамж

4. Техникийн нөхцөл олгох, сунгах үндэслэл

Улаанбаатар хотын ерөнхий архитектор бөгөөд хот байгуулалт, хөгжлийн газрын даргын баталсан 2020 оны 01 дүгээр сарын 20-ны өдрийн ГБМЗХ2020/01-015 дугаартай архитектур төлөөлөлтийн даалгавар, “Улсын дугаар төв эмнэлэг”-ийн www.new.tog.mn цахим системийн 20-99-000076 дугаартай хүсэлт, Эрчим хүчний яамны цахилгааны техникийн нөхцөл олгох ажлын хэсгийн 2020 оны 02 дугаар сарын 26-ны өдрийн хурлын шийдвэрийн тэмдэглэл

5. Олгосон чадал

1721 кВА

6. Тоолуур,

RS 485 интерфейсийн шаардлага хангасан, “IEC61107”, “IEC62056” холболтын протоколтой, Монгол улсын Стандарт, Хэмжилзүйн Газраар баталгаажиж, ашиглахыг зөвшөөрсөн, санах ой бүхий 0.2 нарийвчлалтай бүрэн электрон тоолуур тавих.

7. Гүйдлийн трансформатор

Хэрэглэгчийн ачаалалд тохирсон коэффициент бүхий Монгол Улсын стандартын шаардлага, реле хамгаалалт, хэмжүүр хэмжих хэрэгсэлд тавигдах шаардлагуудыг бүрэн хангасан, 0.2 нарийвчлалтай гүйдлийн трансформатор сууринуулах.

8. Холбогдох цэг

8.1 110/10 кВ-ын "Баруун" дэд станцаас тэжээлтэй 10 кВ-ын З-р эмнэлэг А, Б фидерийн кабель шугамыг ашиглан, шинээр баригдах 10 кВ-ын хуваарилах байгууламжийг /РТП/-г тэжээх,

9. Тусгай заалтууд

9.1 Шинээр баригдах 10 кВ-ын хуваарилах байгууламж /РТП/ нь дараах шаардлагуудыг хангасан байх. Үүнд:

9.1.1 Шинээр баригдах хуваарилах байгууламжийн 10 кВ-ын оруулгууд ба гаргалгаануудыг вакуум таслуур, секц холбогч вакуум таслуур, секц холбогч салгуур, дотоод хэрэгцээний болон хүчлийн трансформаторууд тусдаа ячейкуутай байх.

9.1.2 Шинээр сууринуулах ячейкууд нь энэхүү техникийн нөхцлийн доорх шаардлагуудыг хангасан байх.

9.1.2.1 Олон улсын IEC-61850 цуврал стандартын шаардлага хангасан микропроцессорын реле хамгаалалттай, механик болон цахилгаан хоригтой, нумын хамгаалалт, газардлагын хамгаалалтын функци, шинийн логик хамгаалалттай байх ба АЧР, АПВ г.м автоматик, цахилгаан байгууламжийн дүрэм (БД43-101-03) болон ТАД-д заасан бүх төрлийн хамгаалалтыг суулган программчлах боломжтой байх. Микропроцессорын хамгаалалтыг SCADA системд холбох.

9.1.2.2 Халаагуурын систем, температурын датчик, кабелийн холболтын камерт нумын хамгаалалт, газардуулгын дохиопол, фазын дарааллын индикатортай, ячейкны ар талаас кабелийн үзүүр, гүйдлийн трансформаторт үзлэг шалгалт хийх цонх зэргээр тонологдсон байх, тэг дарааллын гүйдлийн трансформатор сууринуулж, газардлагын хамгаалалтыг оруулах.

9.1.2.3 Шинээр сууринуулах ячейкуудад хэрэглэгчийн өсөн нэмэгдэх ачаалалд тохирсон коэффициент бүхий 0.2 нарийвчлалттай гүйдлийн трансформатор, реле хамгаалалт, хэмжүүр, тоолуурыг тооцсон ороомогтой байх, кабелийн үзүүрт тооцооны үндсэн дээр хэт хүчдэл хязгаарлагч /ОПН/ сонгох.

9.1.2.4 Ячейкууд болон кабелийн туннельд тэсэрдэг галын хор байрлуулах /Бурон-2.0, ОСП-1/.

9.1.2.5 10 кВ-ын ХХБ-ын I, II секцийн ерөнхий шин нь бүрээстэй, байнгын газардуулын хутгатай байх.

9.1.3 Барилга нь тоосгоор баригдсан байх шаардлагатай бөгөөд цаашид өргөтгөх боломжтой байхаар барих.

9.1.4 10 кВ-ын гаргалгааны тоог зураг төсөлт боловсруулах шатанд ашиглагч байгууллага УБЦТС ТӨХК-тай зөвшилцөх.

9.2 Шинээр баригдах барилгуудын цахилгаан хангамжид шинээр баригдах РТП-ээс ачаалалд тохирсон хөндрөн огтлол бүхий кабель шугам татаж, 10/0.4 кВ-ын дэд станцууд барьж хангах.

9.3 Дэд станцын трансформаторууд нь олон улсын IEC 60076-10 стандартын шаардлагыг хангасан байх.

9.4 ХТП-2452 дэд станцын I ба II секцэнд ачаалал таслагч бүхий ячейк сууринуулан, шинээр баригдсан РТП-ны I ба II секцэнд холбох. /Бэлтгэл тэжээл/

9.5 "Цахилгаан эрчим хүч хэрэглэгчийн цахилгаан хангамжийн зэрэглэл тогтоох журам"-д заасны дагуу I зэрэглэлийн хэрэглэгч болох тул гэнэтийн аваари saatал, тасралтын үед өөрийн

хэрэгцээг ханган ажиллах аваарийн нөөцийн эх үүсвэр /дизель станц/-г суурилуулж, туршилт тохируулгыг бэлэн байдлыг хангах.

9.6 Шинээр баригдах РТП хуваарилах байгууламжийн 0.4 кВ талд автомат сэлгэн залгагч бүхий төхөөрөмж /АВР/-тэй байх. Схем горим ажиллагааг зураг төсөл боловсруулах шатанд ашиглагч УБЦТС ТӨХК-тай зөвшилцэн сонгох.

9.8 Хуваарилах байгууламжийн оруулга, гаргалгааны шугам, тоноглолуудад олон улсын стандартын шаардлага хангасан орчин үеийн микропроцессорын хамгаалалтыг холбогдох болгино залгааны тооцоонуудыг хийж, ашиглагч УБЦТС ТӨХК-тай зөвшилцэн сонгох.

9.9 Шинээр суурилуулж буй тоноглолууд нь өмнө ашиглагдаж байгаагүй шинэ байх, ±10%-ийн хүчдлийн хэлбэлзэлд хэвиийн ажиллах,

9.10 Хуваарилах байгууламжад галын хор, щит, самбар, пунктыг галын аюулгүйн дүрэмд зааэдсаны дагуу байрлуулж, галын аюулгүй байдлыг хангах,

9.11 Техникийн нөхцөлийн дагуу шинээр суурилуулах тоноглолууд, кабель шугам, трансформаторууд нь сүүлийн үеийн байгаль орчинд ээлтэй, дэвшилтэд техник технологи бүхий байх.

9.12 Кабелиуд нь 10 кВ-ын хүчдлийн түвшинд ашиглах, орчны температур -15 хэм байхад угсралт хийх боломжтой байх,

9.13 Шугам, дэд станцын гүйцэтгэлийн зургийг гаргаж, ашиглагч байгууллага УБЦТС ТӨХК-д хүлээлгэн өгөх, гүйцэтгэлийн зургийг гаргахдаа кабель шугамын холболтын муфтуудыг заасан, бусад инженерийн шугам сүлжээ, авто замтай огтполцсон хэсгийн зүсэлтийг тусгах

10. Дор дурдсан техникийн даалгавар, хууль дүрмийг мөрдөх:

10.1 Дэд станц, цахилгаан дамжуулах шугамын байршлын зургийг эрх бүхий байгууллагаар хийлгэж, нийслэлийн хот төлөвлөлт, ерөнхий төлөвлөгөөний газраар батлуулан, УБЦТС ТӨХК-ийн мэдээллийн санд оруулсан байх,,

10.2 Цахилгаан шугам сүлжээнд холбогдох явцад трассын дагуу дайрч гарах зам талбай, бут сөөгийг сэргээх зардлыг төсөөт тусгах,

10.3 Шугам, дэд станцын зураг төсөл боловсруулах, угсралт, туршилт, тохируулгын ажлыг "Цахилгаан байгууламжийн угсралтын дүрэм" (2003 он), Эрчим хүчний тоног төхөөрөмжийн техник ашиглалтын дүрэм, Цахилгаан байгууламжийн ашиглалтын үед мөрдөх аюулгүй ажиллагааны дүрмийн дагуу эрчим хүчний барилга байгууламжийн зураг төсөл ба угсралтын ажлыг гүйцэтгэх "Тусгай зөвшөөрөл" бүхий мэргэжлийн компаниар гүйцэтгүүлэх,

10.4 "Эрчим хүчний тухай" хуулийн 30.1.8 "Өөрийн эзэмшилийн шугам, сүлжээ, тоног төхөөрөмжийн бүрэн бүтэн, аюулгүй байдал, засвар үйлчилгээ, баталгаажуулалтыг бүрэн хариуцах" гэж заасны дагуу өөрийн ашиглалт үйлчилгээний зааг доторхи цахилгаан тоног төхөөрөмжиндөө байнгын үзлэг шалгалт хийх, хэвиийн бус ажиллагаатай үед өөрсдийн хөрөнгөөр засвар үйлчилгээг хийлгэх,

10.5 Хэрэглэгч нь өөрийн эзэмшилийн цахилгаан тоног төхөөрөмжийн ашиглалт, аюулгүй ажиллагааг хариуцсан ажилтныг томилох бөгөөд шугам сүлжээний хамгаалалтын зурvas дотор гэр, орон сууц, барилга байгууламж барихыг хориглоно.

10.6 Зураг төсөл боловсруулах шатанд холболт хийх цэг, ячейкны дугаар, шуурхай ажиллагааны нэр, анхдагч болон хоёрдогч хэлхээний схем зургийг ЦДУС ТӨХК, ДҮТ ХХК-тай зөвшилцөх.

10.7 Энэхүү техникийн нөхцлийн дагуу суурилуулах реле хамгаалалт, автотикийн тоног төхөөрөмжүүд, удирдлага, хяналт, мэдээллийн системүүд нь "Бодлогын бичиг баримт батлах

"тухай" Эрчим хүчиний сайдын 2019 оны 335 дугаар тушаалаар батлагдсан "Реле хамгаалалт, системийн автоматикийн талаар баримтлах бодлогын баримт бичиг", "Эрчим хүчиний салбарт баримтлах мэдээллийн технологийн бодлогын баримт бичиг"- шаардлагуудыг бүрэн хангах, хангагч байгууллага ЦДУС ТӨХК, УБЦТС ТӨХК-уудтай зураг төсөл боловсруулах шатанд зөвшилцөн байх.

10.8 Реле хамгаалалт автоматикийн сонгоходоо холбогдох тооцоог хийж, УБЦТС ТӨХК-тай зөвшилцөх, тавилын тооцоог тус компаниар хийлгэх.

10.9 Зургийн даалгаврыг Эрчим хүчиний яамны Бодлого төлөвлөлтийн газраас авах

11. Эрчим хүчиний сайдын 2013 оны 01 дүгээр сарын 04-ны өдрийн 03 дугаар тушаалын хавсралтаар батлагдсан "Цахилгаан эрчим хүчээр хангах техникийн нөхцөл олгох журам"-ын 5 дахь хэсэгт заасан доорх заалтуудыг мөрдлөг болгоно.

5.2 Техникийн нөхцөлийг дараах үндэслэлээр хүчингүй болгоно. Үүнд:

5.2.1 Техникийн нөхцөл авахын тулд техникийн хэрэглээний өгөгдлүүдээ зориуд буруу тодорхойлсон,

5.2.2 Холболт хийх цэгийн хүчин чадлаас хэтрүүлэн техникийн нөхцөл олгосон,


5.2.3 Техникийн нөхцлийн хүчинтэй байх хугацаанд цахилгааны сүлжээнд холбогдоогүй тохиолдолд,

5.2.4 Хугацаа дууссан техникийн нөхцөлөөр зураг төсөл боловсруулах, барилга байгууламж барихыг хориглоно.

5.2.5 Техникийн нөхцөлийн хүчинтэй хугацаа дуусахаас 1 сарын өмнө сунгуулах хүсэлтийг ажлын хэсэгт гаргана. Хугацаа дууссан техникийн нөхцөлийг хүчингүй тооцно.

АЖЛЫН ХЭСГИЙГ ТӨЛӨӨЛЖ:

ОРЛОГЧ ДАРГА:

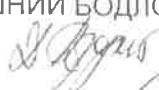ЭРЧИМ ХҮЧНИЙ ЯАМНЫ ЭРЧИМ ХҮЧ, ТҮЛШНИЙ БОДЛОГЫН ХЭРЭГЖИЛТИЙН
ГАЗРЫН ЦАХИЛГААНЫ ХЭЛТСИЙН ДАРГА  Д.БАТЗОРИГ

ГИШҮҮД:

"ЦАХИЛГААН ДАМЖУУЛАХ ҮНДЭСНИЙ СҮЛЖЭЭ" ТӨХК-ИЙН ЭРГҮҮН ДЭД
ЗАХИРАЛ БӨГӨӨД ЕРӨНХИЙ ИНЖЕНЕР  Б.ДАШДАВАА

"УЛААНБААТАР ЦАХИЛГААН ТҮГЭЭХ СҮЛЖЭЭ" ТӨХК-ИЙН ТЕХНИКИЙН
АСУУДАЛ ЭРХЭЛСЭН ДЭД ЗАХИРАЛ  Л.ГАНЗОРИГ

НАРИЙН БИЧГИЙН ДАРГА:

ЭРЧИМ ХҮЧНИЙ ЯАМНЫ ЭРЧИМ ХҮЧ, ТҮЛШНИЙ БОДЛОГЫН ХЭРЭГЖИЛТИЙН
ГАЗРЫН ЦАХИЛГААНЫ ХЭЛТСИЙН ШИНЖЭЭЧ  М.ГАНСУХ - 2

ХҮСЭЛТ ГАРГАСАН ХУУЛИЙН ЭТГЭЭД БУЮУ ХЭРЭГЛЭГЧ:

Хүлээн авч, техникийн нөхцөлийн хүчингүй болгох заалттай танилцсан эсэх



Тийм



Үгүй

Нэр: 

Гарын үсэг:

Регистрийн дугаар:

.....

Холбоо барих:

.....

9191-1128

Газардуулгын тооцоо

Хөрс:

Элсэнцэр чигжээстэй хайрган хө

Хөрсний хувийн эсэргүүцэл:

$\rho = 400$ Ом^{*}м

Босоо газардуулагч:

$L = 2.5$ м; /Булан төмөр 50*50*5мм/

Хэвтээ газардуулагч:

Туузан төмөр 40*4мм

Нэг ширхэг булан төмрөөр хийсэн босоо газардуулагчийн эсэргүүцэл:

$$r_e = \frac{0.366\rho}{L} \left(\lg \frac{2L}{0.95b} + \frac{1}{2} \lg \frac{4t+L}{4t-L} \right)$$

Таних тэмдэг	Нэр	X/н	Хэм жээ
b	Булан төмрийн газартай харьцаж байгаа хэсэг	мм	110
t	Газрын гадаргаас босоо газардуулагчийн дунд хүртэлх зайд	м	1.95

$$r_e = 106.8 \text{ Ом}$$

Босоо газардуулагчийн урьдчилсан тоо хэмжээ:

$$n_{np} = \frac{r_e}{R_H \cdot \eta_e}$$

Таних тэмдэг	Нэр	X/н	Хэм жээ
R_H	Гүйдлийг газарт тархаах норм эсэргүүцэл	Ом	4
η_e	босоо газардуулагчийн ашиглалтын коэффициент		0.6

$$n_{np} = 33.38 \text{ шир , тооцсон нь } n_{np} = 34 \text{ шир}$$

Босоо электродуудыг эгнээ хэлбэрээр байрлуулахад шаардлагатай хэвтээ газардуулагчийн урт:

$$l_e = (n_{np} - 1)h$$

Таних тэмдэг	Нэр	X/н	Хэм жээ
h	Газардуулгын босоо электрод хоорондын зайд	м	2.5

$$l_e = 82.5 \text{ м}$$

Ашиглалтын коэффициентийг оролцуулан тооцсон хөндлөн газардуулагчийн эсэргүүцэл:

$$r_e = \frac{0.366 k_2 \rho_1}{l_e \eta_e} \cdot \lg \frac{l_e^2}{bt_{\text{полосы}}}$$

БАРИЛГЫН ЗУРАГ ТӨСЛИЙН
“ЭРЧИМ ТӨСӨЛ” ХХК

ТГ-Шифр: ЭТ-12/2020

“NATIONAL CARDIOVASCULAR CENTRE” DISTRIBUTION BUILDING 10kV
“ЗҮРХ СУДАСНЫ ҮНДЭСНИЙ ТӨВ”-ИЙН
10кВ-ын ХААЛТТАЙ ХУВААРИЛАХ БАЙГУУЛАМЖ /РП/
Улаанбаатар хот. Баянгол дүүрэг. 5-р хороо
(ХТ, ДГ маркийн ажлын зураг)

ЗӨВШӨӨРӨЛЦӨН:

 УБЦС ТӨХК	УБЦС ТӨХК-ийн техникийн асуудал эрхэлсэн дэд захирал	Л.Ганзориг 	 ЭРЧИМ ТӨСӨЛ ХХК	“Эрчим Төсөл” ХХК-ийн захирал	А.Цогтжав 
 Хот Байгуулалт, Хөгжлийн Газар	“Хот Байгуулалт, Хөгжлийн Газар”-ын ахлах мэргэжилтэн	Д.Түнчэл 	 ЭРЧИМ ТӨСӨЛ ХХК	“Эрчим Төсөл” ХХК-ийн инженер	Д.Нанжадаа 
 Онцгой байдалын ерөнхий газрын Барилгын зураг төсөл хяналтын тасгийн дарга	Ч.Отгонтөгс-Г				

УЛААНБААТАР ХОТ 2020 он




1 2 3 4 5 6 7 8

A	Хүудасны ном/№	Нэр/Name	Тайлбар/Note	XT-16	Оролт 2 үйлрэлээ хамгаалалтын хэлхээ/Control circuit Feeder 2	NCC-DD-MEP-3961
	XT-11	Зурсийн иж бүрдэл/Drawing list	NCC-DD-MEP-39461	XT-17	Оролт 2 дохиолол, холаасуур, хүчэлэл зорчийн хэлхээ/Signal, heating, voltmeters circuit Feeder 2	NCC-DD-MEP-3962
	XT-12	Зурсийн иж бүрдэл/Drawing list	NCC-DD-MEP-3946	XT-18	Оролт 2 хамгаалалт, дохиолол, хөдөлгүүрт хөтөлгүүрийн хэлхээ /Protection, alarm, motorized control circuit, Feeder 2	NCC-DD-MEP-3963
	XT-2	Тайлбарын тайлбар/General note-1	NCC-DD-MEP-3947	XT-19	CXT-ын хүчэлэл гүймлийн хэлхээ/Voltage and current circuit of Bus section breaker	NCC-DD-MEP-3964
B	XT-3	Тайлбарын тайлбар/General note-2	NCC-DD-MEP-3948	XT-20	CXT-ын үйлрэлээ хамгаалалтын хэлхээ/Control circuit of Bus section breaker	NCC-DD-MEP-3965
	XT-4	Тоног төхөөрөмж материалын түүвэр/Material schedule	NCC-DD-MEP-3949	XT-21	CXT-ын дохиолол, холаасуур, хүчэлэл зорчийн хэлхээ /Signal, heating, voltmeters circuit of Bus section breaker	NCC-DD-MEP-3966
	XT-5	10кВ-ын нэг шүгаман бүдүүгүүч Секц №1/HV single line diagram Section-1	NCC-DD-MEP-3950	XT-22	CXT-ын хамгаалалт, дохиолол, хөдөлгүүрт хөтөлгүүрийн хэлхээ /Protection, alarm, motorized control circuit of Bus section breaker	NCC-DD-MEP-3967
	XT-6	10кВ-ын нэг шүгаман бүдүүгүүч Секц №2/HV single line diagram Section-2	NCC-DD-MEP-3951	XT-23	Секц холбогч хүүрэй солгүүр/Bus section disconnector	NCC-DD-MEP-3968
	XT-7	10кВ үүрүүдлийн нүүр тол Секц №1/Elevation of HV switchgears Section-1	NCC-DD-MEP-3952	XT-24	Гарсан шүгамын хүчэлэл гүймлийн хэлхээ/Voltage and current circuit of Line switchgear	NCC-DD-MEP-3969
C	XT-8	10кВ үүрүүдлийн нүүр тол Секц №2/Elevation of HV switchgears Section-2	NCC-DD-MEP-3953	XT-25	Гарсан шүгамын үйлрэлээ хамгаалалтын хэлхээ/Control circuit of Line switchgear	NCC-DD-MEP-3970
	XT-9	Нүүмын хамгаалалт Секц №1/Arc protection Section-1	NCC-DD-MEP-3954	XT-26	Гарсан шүгамын дохиолол, холаасуур, хүчэлэл зорчийн хэлхээ /Signal, heating, voltage indicator circuit of Line switchgear	NCC-DD-MEP-3971
	XT-10	Нүүмын хамгаалалт Секц №2/Arc protection Section-2	NCC-DD-MEP-3955	XT-27	ХТ1 Дохиолол, хориг, хамгаалалтын хэлхээ /Voltage transformer - 1 Signal, failure, protection circuit -1	NCC-DD-MEP-3972
	XT-11	Оролт 1 хүчэлэл гүймлийн хэлхээ/Voltage and current circuit Feeder 1	NCC-DD-MEP-3956	XT-28	ХТ2 Дохиолол, хориг, хамгаалалтын хэлхээ /Voltage transformer - 2 Signal, failure, protection circuit -2	NCC-DD-MEP-3973
	XT-12	Оролт 1 үйлрэлээ хамгаалалтын хэлхээ/Control circuit Feeder 1	NCC-DD-MEP-3957	ХТ1, ХТ2, ДХС-ын зарчмын бүдүүгүүч/House transformer 1, 2 (ХТ-1; ХТ-2), schematic for Auxiliary consumption distribution board (DB)	NCC-DD-MEP-3974	
D	XT-13	Оролт 1 дохиолол, холаасуур, хүчэлэл зорчийн хэлхээ	NCC-DD-MEP-3958			
	XT-14	Оролт 1 хамгаалалт, дохиолол, хөдөлгүүрт хөтөлгүүрийн хэлхээ /Signal, heating, voltmeters circuit Feeder 1	NCC-DD-MEP-3959			
	XT-15	Оролт 2 хүчэлэл гүймлийн хэлхээ/Voltage and current circuit Feeder 2	NCC-DD-MEP-3960			

		"NATIONAL CARDIOVASCULAR CENTRE" DISTRIBUTION BUILDING 10kV "ЗҮРХ СУДАСНЫ ҮНДЭСНИЙ ТӨВ"-ИЙН 10кВ-ЫН ХААЛТАЙ ХУВААРИЛАХ БАЙГУУЛАМЖ /РП/		Зурсийн иж бүрдэл /Drawing list		Үе шат: Phase: A3 DD		
		 		 "ЭРЧИМ ТӨСӨЛ ХХК Чууландын төсөлхүүрээ 7-р хороолын Их төйрүү-60 Барилгын эзшиглэлийн технологийн төв Утас № 976-11-354280 Факс № 976-70135003 "ПиСиДиПи"ХХК		Таслийн үйлрэлээ Team lead Эрх бүхий архитектор Authorized architect Инженер Engineer Гүйцэтгэсэн Drawn by Шалгасан Checked by Mº Angeles Sanchez Pablo Elorz Gozalzu Д. Нанжад Н. Нанжад А. Цагтамдах Цагтамдах А. Цагтамдах Цагтамдах ЕГ Шифр: MCRN 100675 ТГ Шифр: SCPN PCDP-19-14 ЭТ-12/2020 Масштаб: Scale A3:1/000 Огноо: Date 2020/05 Хүүдэс: Total sheet NCC-DD-MEP-39461 48 Хүүдэс: Total sheet NCC-DD-MEP-39461 48		
A	2020/05/20	Issued for review						
Rev	Огноо / Date	Засвар өөрчлөлт / Revision note						
1	2	3	4	5	6	7	8	A3



1	2	3	4	5	6	7	8
A	Хүудасны марк/№	Нэр/Name	Тайлбар/Note	XT-42	10кВ ХХБ-ийн дайгүүлэлт/Electricity Floor plan Level 1, Level -1	NCC-DD-MEP-3987	
	ХТ-30	ДХТ-уудын хэмжүүр тоолуур, дохиоллын хэлхээ/HT's signal and metering circuit	NCC-DD-MEP-3975	ХТ-43	Дээврийн аянга хамгаалалтын хэсэглэлүүд Аянга хүлээн авагч, дүүлтүн тоноглолуудын мөяг, / Electricity Lightning protection detail	NCC-DD-MEP-3988	
	ХТ-31	Секц холбогч 2 оролт дүхийн БТАЗ-ын цахилгаан үндирблагын δүдүүгч /Schematic of ATS with 2 input	NCC-DD-MEP-3976	ХТ-44	Домор газардүүлгүүн дайгүүлэлт/Electricity Earthing plan	NCC-DD-MEP-3989	
	ХТ-32	Оролтын алтоматууд болон ухаалаг реленийн холбогчын δүдүүгч/Main breakers and smart relays connection diagram	NCC-DD-MEP-3977	ХТ-45	Аянга хамгаалалт, газардүүлгүүн нэгдсэн дайгүүлэлт /Electricity Lightning protection and grounding plan	NCC-DD-MEP-3990	
	ХТ-33	Хавчаарын эгнээ X1-X2, XT1-XT3 /Voltage transformers (VTs) terminal blocks VT1-VT2; VT1-VT3	NCC-DD-MEP-3978	ХТ-46	Цахилгаан холдагуурын дайгүүлэлт/Electricity Electric heating plan	NCC-DD-MEP-3991	
	ХТ-34	Төв дохиоллын хэлхээ, ДХС, Төв дохиоллын самбаруудын техникийн өгөгдөл/Alarm circuit, Data sheet of Auxiliary DB and Alarm panel	NCC-DD-MEP-3979	ХТ-47	Хүчим төхөөрөмжийн дайгүүлэлт/Electricity Equipment and Containment	NCC-DD-MEP-3992	
	ХТ-35	Оролтын үүрнүүд, секц холбогч өвлийн тослуур дүхийн үүрнүүдийн техникийн өгөгдөл/Data sheet of Input SWGs, Bus coupler VCB SWG	NCC-DD-MEP-3980	ХТ-48	Гол үнтраах системийн дайгүүлэлт/Automatic Powder Fire Extinguishers plan	NCC-DD-MEP-3993	
	ХТ-36	Секц холбогч хуурац салгүүрүүн үүр, шүгамын үүрнүүдийн техникийн өгөгдөл/Data sheet of Bus coupler disconnectors SWG, Line SWGs	NCC-DD-MEP-3981	ДГ-01	Засварын гэрэлтүүлгүүний дайгүүлэлт/Lighting Maintenance Lighting	NCC-DD-MEP-3994	
	ХТ-37	Домоод хэрэгцээний трансформаторын үүрнүүд, ДХС-ын техникийн өгөгдөл/Data sheet of House transformer SWGs, Auxiliary consumption DB,	NCC-DD-MEP-3982	ДГ-02	Домор гэрэлтүүлгүүний дайгүүлэлт/Lighting General Lighting	NCC-DD-MEP-3995	
	ХТ-38	Шинкүүдийн үүсэл/Busbars connections	NCC-DD-MEP-3983				
B	ХТ-39	SCADA системийн зарчмын δүдүүгч/SCADA system diagram	NCC-DD-MEP-3984				
	ХТ-40	SCADA системийн самбар, хяналтын камерийн δүдүүгч /SCADA board elevation, CCTV material schedule	NCC-DD-MEP-3985				
	ХТ-41	Цахилгаан холдагуурын үндирблагын δүдүүгч/Electricity Electric heating control circuit	NCC-DD-MEP-3986				

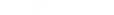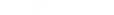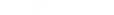			<p>"NATIONAL CARDIOVASCULAR CENTRE" DISTRIBUTION BUILDING 10kV</p> <p>"ЗҮРХ СУДАСНЫ ҮНДЭСНИЙ ТӨВ"-ИЙН 10кВ-ЫН ХААЛТТАЙ ХУВААРИЛАХ БАЙГУУЛАМЖ /РП/</p>		 	 <p>ЭРЧИМ ТӨСӨЛГХХК Улаанбаатар хот СБДүүрэг 7-р хороолол Их тайруй-60 Барилгын дэвшилтэй техниколийн төв Утас № 976-11-354280 Факс № 976-70125003</p>	<p>Зурсийн их бүрдэл /Drawing list</p> <table border="1"> <tr> <td>Төслийн үзүүрбэгч Team lead</td> <td></td> <td>Mr. Angeles Sanchez</td> <td>EГ Шифр: MCPN</td> <td>Масштаб: Scale:</td> <td>Огноо: Date:</td> </tr> <tr> <td>Эрх бүхий архитектор Authorized architect</td> <td></td> <td>Pablo Elorza Gatzelu</td> <td>100675</td> <td>A3:1/000</td> <td>2020/05</td> </tr> <tr> <td>Инженер Engineer</td> <td></td> <td>Д Нанжад Nanjaa D</td> <td>TГ Шифр: SCPN</td> <td>Зурсийн бүгдийн Drawing number</td> <td>Хүүдэс: Total sheet</td> </tr> <tr> <td>Гүйцэтгэсэн Drawn by</td> <td></td> <td>А Цогтмандах Tsogtmandakh A</td> <td>PCDP-19-14 ЭТ-12/2020</td> <td>NCC-DD-MEP-39462 XT-12</td> <td>48</td> </tr> <tr> <td>Шалгасон Checked by</td> <td></td> <td>А Цогтжав Tsogtjav A</td> <td></td> <td></td> <td></td> </tr> </table>		Төслийн үзүүрбэгч Team lead		Mr. Angeles Sanchez	EГ Шифр: MCPN	Масштаб: Scale:	Огноо: Date:	Эрх бүхий архитектор Authorized architect		Pablo Elorza Gatzelu	100675	A3:1/000	2020/05	Инженер Engineer		Д Нанжад Nanjaa D	TГ Шифр: SCPN	Зурсийн бүгдийн Drawing number	Хүүдэс: Total sheet	Гүйцэтгэсэн Drawn by		А Цогтмандах Tsogtmandakh A	PCDP-19-14 ЭТ-12/2020	NCC-DD-MEP-39462 XT-12	48	Шалгасон Checked by		А Цогтжав Tsogtjav A			
Төслийн үзүүрбэгч Team lead		Mr. Angeles Sanchez	EГ Шифр: MCPN	Масштаб: Scale:	Огноо: Date:																																	
Эрх бүхий архитектор Authorized architect		Pablo Elorza Gatzelu	100675	A3:1/000	2020/05																																	
Инженер Engineer		Д Нанжад Nanjaa D	TГ Шифр: SCPN	Зурсийн бүгдийн Drawing number	Хүүдэс: Total sheet																																	
Гүйцэтгэсэн Drawn by		А Цогтмандах Tsogtmandakh A	PCDP-19-14 ЭТ-12/2020	NCC-DD-MEP-39462 XT-12	48																																	
Шалгасон Checked by		А Цогтжав Tsogtjav A																																				
A	2020/05/20	Issued for review	Захиалогч Client	Agence luxembourgeoise pour la Coopération au Développement																																		
Rev	Огноо / Date	Засвар өөрчлөлт / Revision note	Зүрх судасны төв Cardiovascular centre																																			
1	2	3	4	5	6	7	8	A3																														

Тайлбар өмчиг (Эхлэл) /General note-1

Үг зураг төслийг Эрчим хүчиний яамнаас 2020 оны 02-р сарын 26-ний өдрийн 05/2020/87 тоот техникийн нөхцийн дагуу БД43-101-03, УБЦТС ХК-ийн техникийн зөвлөлөөс баталсан техникийн шаардлагын тодорхойлолтуудыг баримтлан гүйцэтгэв This Electrical design has been carried out in accordance with the 05/2020/87 numbered Technical Condition that was approved by the Ministry of Energy on 26th of February, 2020, CR43-101-03 and followed the technical requirement specification that has been approved by technical council of UBTS

1 Хувьцаарлах баатгууламжийн хүчиний хэсэг Power section of Switchgear

Энэхүү хадалттай хувьцаарлах баатгууламж нь хөөр секцийтэй бөгөөд секц холбогч хүүрэй салгүүр, таслуулараар холбогдоно Секц тус дүр оролтын 1, шүгэмын гаргалага 5, дотоод хэрэглээний трансформаторын 1, хүчдэлийн трансформаторын 1, секц холбогч бакум таслуур дьюю хүүрэй салгүүрээс дүрдэх нийт 18 үүрээд байх ба 4 үүрийн дэлтгэл зайдын байна Оролтын болон секц холбогч бакум таслуурд нь 1000 А-ын номиналь гүйцэл дүхий 31,5 кА-ын догсноо холбооны дулааны, 63 кА-ын динамик гүйдлийн дараатой, гарсан шүгэүүдийн хувьцаарлах баатгууламжийг холбок байгаа үүрүүд нь 630 А номиналь гүйцэл дүхий 25 кА-ын догсноо холбооны дулааны, 40 кА-ын динамик гүйдлийн дараатой МЭК (Олон улсын цахилгын техникийн комиссийн МЭК 298 стандартын шаардлага хангасан "metal-clad" дьюю дүх хорго нь вэр хоорондоо мөтөлл хадалдаар тусгараагдсан 2 толын үүлчилгээстэй дунд хүчдэлийн Хятаад улсын KYN 28A-12 маягийн үүрийг сонгож авсан болно KYN 28A-12 маягийн үүр нь бакум таслуурын, кабелийн, релений гэсэн 3 хоргоноос дүрдэх, цуглуулгын шин нь үүрнээс үүрэнд нэвтрэх тусгараагчад гарч холбогдохоор хийгдэх тус сонгобог маягийн үргэлжилсэн цуглуулгын шин үүсэхгүй. Бакум таслуурд, хүчдэлийн трансформаторууд, дотоод хэрэгцээний трансформаторын гол хамгаалагч тэрэгэнцэр дээр угсралдана Бүх таслууртой үүрний кабелийн үзүүр дээр, секцийн таслуур болон хүүрэй салгүүрэн дөдд хэсэгт, хүчдэлийн трансформаторын үүрний газардлыулах хүтгэн шин толд өндөр хүчдэлийн дагстаамжийн индикатор, хүчдэлийн трансформатор, оролт, газаргүйдэд газардлагын хүтгэн, цэнэг шабхаж төвлөвлөгдсөн индикаторын дагстаамжийн конденсатор нь тулгуур тусгараагч эзэвчарын дайх бөгөөд таслууртой үүрний хубьд газардлагын хүтгэн, цэнэг шабхажийн хамт кабелийн хоргонд байрлана Кабелийн хоргын хүчиний хэлхээ хадалдаар тоноглогдсон, хадлан дээр дагстаамжийн гэрээн индикатор нь байрлана

This switchgear has 2 section panels which will be connected by disconnecter switch Each section shall have total of 18 switchgears which consist of 1 input, 5 feeder disconnector, 1 house of transformer, 1 voltage transformer, VCB-Vacuum circuit breaker and there will be 4 switchgear spare space Input VCB and bus coupler VCB shall have load capacity of dynamic current of 63kA and short circuit of 31,5kA with nominal voltage 1000A, the switchgears that are connecting the distribution facility to the output lines shall have load capacity of short circuit of 25kA with nominal current of 630A and 40kA of dynamic current and type KYN 28A-12 with metal clad which meets the requirements of IEC 298 standard is chosen Type KYN 28A-12 consists of 3 switchgears which are VCB, cable, and relay The busbar will not be continuous because switchgears will have separators VCBs and voltage transformers will be installed on the trolley /ACB/ of house transformer. High voltage capacity indicator by the earthing blade bus of voltage transformer switchgear, voltage transformer, input, earthing blades for clips, surge protection devices are planned at the end of VCB switchgear cable and at the bottom of bus coupler and disconnector switch The capacitor will support insulator type and VCB will be placed in the cable switchgear with earthing blade and surge protection devices The power circuit of cable switchgear will be equipped protection barricade and Capacity indicator will located on the door

Секц холбогч нь нэгдүгээр секц толдадаа бакум таслуур, хөөрдүгээр секц толдадаа тэрэгэнцэрээр гарч салдаг секц холбогч хүүрэй салгүүр дайна Хувьцаарлах баатгууламжийн үүрүүд байршилын хувьд хөөр сэгнээнд байрлахаар төвлөвлөсөн бөгөөд секц холбогч нь шинэн холбогтой болно

Секц тус дүрийн оролтын бакум таслуурын оролтын кабелиас ээс шинээр дотоод хэрэгцээний трансформаторын үүр тэжээгдэнэ Дотоод хэрэгцээний трансформаторын өндөр толын гол хамгаалагч нь тэрэгэнцэр дээр сууринласан дайна Трансформатор нь 3 фазын 30 кВА чадалтай 10/0.4 кВ-ын хүчдэлтэй, хүүрэй, холболтын групп нь D/Y-0, 5 АНЦАП-ийн дайрлалттай дайна Релений хоргонд нь 0.4 кВ толын оролтын автомат, гүйдлийн тр-руүд төвлүүр, хэмжүүрүүд болон хэм хүчдэл хязгаарлагч тус тус тавихдана ДХС дотор мини АВР, хувьцаарлах хэсэг байрлана

10 кВ-ын хувьцаарлах баатгууламжийд тавихдыхан хүчдэлийн трансформаторууд нь тоолуур, хэмжүүр, РХА -ийн төхөөрөмжийн нэрийбчлолыг хангахын эзрэгцээ 10 кВ толын сүлжээнд газардлагыг гарахад дохиололт өгнө Хүчдэлийн трансформаторын задгай гурвалжин хэлхээнд 25 Ом, 100В-ас дагасуу эзэрхүүцэл холбоо, 10 кВ толын саарлас үзүүт хүчдэлээс хамааран вөрчлөгдөг эзэрхүүцэл холбоо нь нэг фазын газардлагын үед хүчдэлийн трансформатораад хамгаалахад зориулагдсан

Үүрний бакум таслуур нь Хятаад улсын үйлдвэрлэгдсэн VS1 эзэвчарын тэрэгэнцэр дүхийг гаргагдаг, мотороор цэнэглэгдээг пүршиж хөтлийрээд байна. Бакум таслуурыг түршилтын болон эзэвчарын дайдалд гаргагдхад таслуурын оролтын болон гаралтын статик контактчүүдийн үүрүүдийн хөшиг дүүж хөгждэг байна. Бакум таслуур залгаатай үед хөшиг нээгдэхгүй ажлын дайрлалт орохгүй механик хоригтой болно. Бакум таслуур нь дешүүтироване хийгдэх тасалдаг гүйдлийн хөөр ороомог, үйирдлагын түүхүүрээр таслах, залгах тогтолцол хүчдэлийн ороомогтой байна

The bus coupler disconnector switch has two sections which will be VCB and trolley insulator. The distribution facility switchgear is separated into two rows and sections shall have bus connection. The house transformer switchgear shall be fed from the input cable of input VCB of each section by copper busbar. The fuse of the house transformer shall be installed on the trolley. Transformer shall have 3 phase 3kVA power, 10/0.4kV voltage, disconnector switch, D/Y connection group and there will 5 voltage regulator position. Relay switchgear shall be equipped with circuit breakers by 0.4kV, current transformer measures counters and voltage limiter. Mini ATS and circuit breakers will be placed inside the auxiliary consumption panel.

Voltage transformers that shall be installed in 10kV distribution facility shall provide accuracy of relay protection circuit breakers, measurements and send signal when there is grounding fault for 10kV network. Connecting less than 25 ohm, 100V resistance to the open-loop circle network of voltage transformer and resistance that changes depending on the voltage of 10kV side of neutral point is intended for the protection of voltage transformer during single line grounding short circuit.

VCB of the switchgear shall be type VS1 with trolley which is manufactured in China and it will be motorized. When the VCB is in testing and maintenance work, static switchgear's curtain of input and output of VCB will come down and close. When the VCB is connected, the curtain will be in interlock mode which prevents it from closing down the curtain. VCB shall have 2 winding circuit, winding which can be connected or disconnected by control key after unloading.

Оролтын болон секц холбогч мөн шүгэмын бакум таслуурт фаз тус дүрд нь 10 ВА-ас дагасуу чадалтай 0,2 нарийбчлалттай тоолуурын нэг, 0,5 нарийбчлалттай хэмжүүр, СКАДА-ийн нэг, 10P10 нарийбчлалттай хамгаалалтын нэг ороомог дүхий 30 ВА-ас дагасуу чадалтай фаз тус дүрд тавихдыхан гүйдлийн трансформатор сонгосон 10kV кабель дүрт газардлагын гүйдлийн трансформатор тавихаар төвлөвлөв /Input, bus coupler and line VCB's each phase will have current transformer which has watthour meter with accuracy of 0.2 no less than 10VA capacity, measure accuracy of 0.5, 1 of SCADA, protection winding with 10P10 accuracy and no less than 30VA capacity. Each 10kV cable shall have grounding current transformer.

2 Реле хамгаалалт Relay protection

Бүх бакум таслуурдад VAMP255 маягийн микропроцессорон реле хамгаалалт тавихаар төвлөвлөв /All VCBs shall have VAMP255 type microprocessor relay protection

Энэ хамгаалалт нь дараах функцийдээс гүйцэтгэх боломжтой: /This protection will perform following functions: Сүлжээний параметрын хяналт болон хэмжүүр (шүгэмын болон фазын хүчдэл, фазын гүйдэл, чадал, даатмаж болон энэрги гэх мэдээ) /Network parameter control and measurement (line and phase voltage, phase current, capacity, frequency, energy etc.)

- Гэмтэл өмчигч/Failure recorder
- Гүйдэлээс хамаарсан даатмаж ихсэх дууралтын схем дээр сууринсан АЧР, АПВ эзэрэг автоматикийн функц/Automatic Fine Tuning, Auto Reclose, BMS functions based on the scheme of frequency's increase and decrease depending on the current


IEC 61850, DNP3, LAN/WAN, Modbus TCP/IP, EIA-232 эзэлд EIA-485 холболтын порт, шилэн кабелийн порт эзэргүйг ашиглан вэр хоорондоо мэдээлэл солилцохос гадна диспетчрийн алсын хяналт үйирдлагад холбогдох боломжтой /The data shall be interchanged using IEC 61850, DNP3, LAN/WAN, Modbus TCP/IP, EIA-232 or EIA-485 type of connection ports, fiber optic ports and also it can be connected to remote control of the dispatcher.

Хамгаалалт/Protection

- Хүчдэлийн хоригтой 3 шаталалтай ихсэх гүйдлийн хамгаалалт / 3 stage of increasing current protection with voltage interlock
- Гүйдлийн шүүд хамгаалалт (токовая отсечка) / Current cutoff
- Газардлагын чиглэлт хамгаалалт таслах болон дохиололт өгөх / Ground fault directional protection cut off and alarm
- Хэм ачааллын хамгаалалт таслах болон дохиололт өгөх / Overload protection cut off and alarm
- Гүйдэл хугацааны хамааралтой хамгаалалт / Current time related protection
- 10kV оролт, секц холбогч таслуурын АВР / 10kV input, ABP of bus coupler VCB

Оролт болон гарсан шүгамындаа / For input and output lines:

- Автоматаар дахин залгач (АПВ) / Auto restart
- АЧР / Automatic Fine Tuning
- ЧАПВ / Auto Reclose

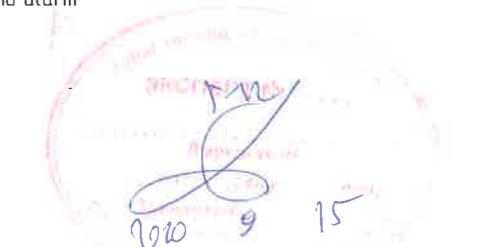

		Тайлбар өмчиг (Эхлэл) /General note-1				Ye sham: Phase A3 DD
F		Төслийн үйлрээгээс үхсэх гүйдлийн хамгаалалт / IDOM PCDP	Эрчим төсөлг ХХК Чувашийн төсөлг 7-р хороноо Их төрүү-60 Барилгын бэлхүүтэй Утас № 976-11-354280 Фонс № 976-70135003	Тайлбар өмчиг (Эхлэл) /General note-1	ТГ Шифр: SCPН: PCDP-19-14 ЭТ-12/2020	Масштаб: Scale A3:1/000
A	2020/05/20	Issued for review			Огноо: Date 2020/05	
Rev	Огноо / Date	Засвар вөрчлөлт / Revision note			Зургуудын дугаар: Drawing number NCC-DD-MEP-3947 XT-02	Хуудас: Total sheet 48

Тайлбар ծүчиг (төгсчөл) /General note-2

A

Хүчээлийн нэмэлт оролтой бол / If there's an additional voltage input:

- Хүчдэл ихсэлт бууруулт / Increase and decrease of voltage
- Чадлын элемент / Capacity element
- Чадлын кoeffициент / Capacity coefficient
- Хүчдэлт сүүрилсан бууруулт / Frequency of increase and decrease based on the voltage

Нүүмын догшино залгандын хамгаалалт / Arc fault protection

VAMP255 нь шилэн кабелийн оролтойтой дөгөөд уг оролтоор дамжуулан нүүмын датчикоос дохио хүлээн авч таслуурт үүлчилж нүүмын догшино залгандын хамгаалалт таслах боломжтой Нүүмын датчикийг хоргын кабелийн хоргийн болон шин-ийн хэсэгт байрлуулна

ХБ-ийн дотоод хэрэгцээний самбарас 10 кВ-ын үүрүүдийн БПК-5-Т, моторт-хөмлүүрийн болон холаагүүрийн тэжээл, самбарын гэрэлтүүлгүүний хэлхээ тус тус тэжээгдэн / VAMP255 has a fiber optic input which receives signal from arc sensor and interlock the arc fault in a short time of period Arc sensor will be located in the busbar area of the cable switchgear

БПК-5-Т of 10kV switchgears, motorized control unit and heating power supply, and panel lighting circuit shall be supplied from the house panels of Distribution facility

Микропроцессор реле хамгаалалтын шүүрхий нийтхаргийн ажиллагааг хангах үүднээс гүйдэл хүчээлийн хосолмол тэжээлийн төхөөрөмж болох БПК-5-Тыг вакуум таслуургын хорго дүрт байхаар төвлөвлөх БПК-5-Т нь дотоод хэрэгцээний 1 ба 2-р трансформаторын нэгэн зэрэг 220 В хүчдэлээр мөн тухайн таслуургын гүйдлийн трансформаторын А, С фазын гүйдлээр тэжээгдэж, тогтолцоулж 220 В хүчдэл гаргана БПК-5-Т нь гүйдлээс болон хувьсах хүчдэлээс конденсаторыг цэнзслэн үндирлэгэн хэлхээ тэжээлгүй болох үед конденсаторын цэнзслээс таслах ороомогт үүлчилж Мөн микропроцессор релеийн хэвийн ажиллагааны горим алдаадсан үед А болон С фаз дээр сүүрилсан гүйдлийн трансформатор ханалт өвч, хөөрдөгч ороомгоор 5 А гүйдэл үзүүх үед таслах ороомогт үүлчилж Таслуур нь микропроцессор релеийнээс болон конденсаторын цэнзслээс таслах, мөн 5А-ын гүйдлийн таслах ороомогтой тус тус дайна / In order to provide fast and reliable service for microprocessor relay protection, БПК-5-Т current , voltage dual operative power supply equipment is planned for each VCB's switchgear БПК-5-Т shall be supplied by 220 V from the house transformer 1L 2 at the same time and A, C phase current of the current transformer of each circuit breaker and this will produce constant voltage of 220 V БПК-5-Т shall operate the cut off winding from condenser charge when control circuit won't have any supply from the current and variable voltage after charging the condenser Also, when the malfunction of microprocessor relay occurs, current transformer which is based on A L C phase overloads and cut off winding shall be supplied/served by second winding when 5A current is running

Оролт болон гарсан шүгамуудад газарлэгын хамгаалалтад зориулсан кабельд үзгэх тэг дарааллын гүйдлийн трансформатор тавьгдана /The circuit breaker shall have windings from 5A current, condenser charge, and microprocessor relay

Таслуургын VAMP255 релеяг ашиглан алсаас болон дэргэдээс нь тасалж залгах дүүрүүчтэй /It has diagram which shall cutoff the VCBs from distance or nearby using VAMP255 relay

Таслуур үүр чийг ба температур мэдээрч ажиллах холаагүүрүүтэй / Switchgear of each circuit breakers shall have heaters that can detect the humidity and temperature

Таслуургын үүрүүдэд таслуур, түүний тэрэгнээр, хөтөлгүүр, шинийн газардлагуулж хүргэн төвлөх байдал, алдаарын болон урьбчилан сэргүйлэх дохиоллыг дэргэдээс мөн алсаас харах боломжит дүүрүүчийг дүрдүүлжэн 10kV толдаа АВР-тэй / VCB switchgears shall be provided with circuit breakers, its own trolley, drive, and scheme which is able to see emergency alarm from nearby or distance and grounding blade status 10kV side shall have ATS

3 Хэмжүүр, тоолур / Measurement, Watt-hour meter

Оролтын болон шүгамын үүрүүдэд DSSD22 мөнгийн гүйдлийн хоёр оролттойтой үзэвхүүтэй эрчим хүчиний 0,2, хүүрмэг эрчим хүчиний 1 нийтийчилж, парифт, электрон таслуур төвлөвлөх / DSSD22 type of electrical watt-hour meter which has 2 current inputs, 0,2 active power, reactive accuracy of 1 has been planned

Оролтын болон секц холбогчийн үүрүүдэд мөн шүгамын гаргалгануудад В фаз дээр нь нэг амперметр төвлөвлөх /

One ammeter is planned at the B phase of feeder disconnectors as well as the switchgears of input and bus coupler

Хүчээлийн трансформаторын үүрэнд секцийн хүчдэлийн хяналт тавихад зориулж шилжүүлэхгүй дүхийн өвлийтметр тавьгдана / Voltmeter as a resistor is planned to measure the voltage at the switchgear of voltage transformer

Дотоод хэрэглээний трансформаторын хорго дотор хэмжүүр, тоолур төвлөвлөх /

Measurement and watt-hour meter is planned inside the switchgear of house transformer

4 Дотоод хэрэгсээ / Auxiliary consumption

ДХТ-үүд нь ажилд байх өвлийд АВР-тэй дайна ДХТ тус дүрээс БПК-5-Т тэжээгдэнэ Хувьсарилах байгууламжийн дотоод хэрэгсээнд зориулсан самбар, алтомот ажиллагаа дүхийн цахилгаан холаагүүр, сорох сэнс, гадна болон дотор гэрэлтүүлэг, штепсель залгурлын хэлхээ, SCADA хийгдээн /House transformers shall have ATS БПК-5-Т shall be supplied from each house transformer. The distribution facility shall have automatic electric heater, exhaust fan, external and internal lighting, socket and SCADA for its auxiliary consumption

Өвлийнүүдийн холаалт нь цахилгаан эх үүсвэртэй байх өвлийд өвлийн төмөрлөрүүр 5°C хүрэхэд залгаждаж 8°C хүрэхэд салж алтомат горимтой /Room heater shall have power supply and it will be switched on when the room temperature reaches 5°C, switch off when the temperature is 8°C

5 Дотор гэрэлтүүлэг Lighting

Гэрэлтүүлгүүний сүлжээний хүчэл 380/220В /Lighting system voltage 380/220V

Ажлын гэрэлтүүлэгийн хүчэл 220В /General lighting voltage 220V

Засварын гэрэлтүүлгүүний хүчэл 36В /Maintenance lighting voltage 36V

“Байгалийн ба зохиомол гэрэлтүүлэг” БНДД 23-02-08-ын дагуу гэрэлтүүлгүүгээс өранхий ба ажлын байрны зориулалтад төвлөвлөж, гэрэлтүүлэгчийн өвлийн нөхцөл, зориулалтад хамааруулан сонгож авсан болно Гэрэлтүүлэгчийн сонголтыг үзсрэлтын үед зохиогчийн зөвшүүлжүүлж болно /In accordance with the CCM 23-02-08 “Daylighting and artificial lighting”, lighting is planned for general and workplace purposes and lighting is selected depending on the room condition, purpose and use Lighting selection can be changed during construction work after discussing with designer

Үндэрлэгыг шалнаас 10-12м-ийн розеткуудыг 0.3-0.8м-ийн ондөрт тоноглоно /Switch shall be placed within 10-12m from the floor and sockets shall be at 0.3-0.8m height

Техникийн өвлийн 36В хүчэлэд ажиллах эөвлийн гэрэлтүүлэгч залгах зорилгоор дүүрүүлах трансформатор дүхийн хайрцаг болон розетка төвлөвлөсөн /Bucking/step down transformer with box and socket is planned in the technical rooms for the purpose of connecting the transfer lighting which can work within 36V voltage

6 Аяна хамгаалалт ба газардүүлэг/Lighting protection and grounding/earthing

Инженер геологийн “Жоншт-Үүл” ХХК-д хийсэн орхив №91111111 тоот өвгэлэвэр газардүүлэг төвлөвлөж байгаа талбай нь 7 болын газар чичэрхийллийн дүсэд оршиж ба хөрсний үс үрэзгүү түлгээжээдэгүүн дайна 300 Ом*м-р тооцож газардүүлгүү хийб Газар дээр нь хэмжийг үзээд 4 Ом-оос илүү

гарсан тохиолдолд нэмэлт электрод зоож өгнө. ХБ-ийн газардүүлгүү дотор хүрээг гадна газардүүлгүү 2 хэсэгт холбож өгнө Барилгын дээвэр нь хадгайд бөгөөд 150м кВ-оос ихжүү талбайтай периметр нь 46м тул цахилгаан байгууламжийн дүрмийн дагуу өнгө хамгаалалтыг өмзүүрийн периметрийн дагуу Ø 12мм-ийн цайрдсан бөвөрхийн төмөрөр хийж, барилгын 2 талд бүүлт газардүүлгүүн дайгууламжийн холбож өгнө /According to the data of engineer geology report performed by “Jonshit Uul” LLC, the area that is planning to be grounded is located in 7-magnitude seismic zone and no groundwater has been detected in the area. The grounding has been calculated by 300 Ohm*m of soil resistance according to the report Additional earthing rods shall be installed when its more than 4 Ohm during measurement at the site Indoor frame of the earthing of distribution building will be connected to the external grounding at 2 points Since the distribution facility roof perimeter is 46m, lightning protection roof shall be made of Ø 12 mm galvanized steel and it will connected to the both side of the facility

7 Зоорийн дэбхэр/Basement/technical floor

Үүрүүдийн дээр 2.05м өндөр таазтай кабелийн дэбхэр үүсгэв. Үг дэбхэрт хоёр эзэнээ, 4-н оролт гаралтын нүхтэй, гаргалгданы нүхийг урьдаш нь холбосон тус дүр 2 эзэнээ кабелийн тавьгур төвлөвлөсөн дөгөөд нэмж дэбхарлах боломжтой хооронд цахилгаан сүбэгэртэй. Мөн 0.4кВ болон хяналтын кабелийдээд зориулсан тусгай субагчлалтад /Cable floor of 2.05 height is created under the switchgears. This floor has two rows of cable tray which is connected to the 4 input and output of terminals and another layers of cable tray can be added. These 2 rows of cable tray will be connected to each other. Also, specific channeling is provided for 0.4kV and control cables


Эрчим хүчиний хэрэглээний ангилал, зэрэглэл тогтоох, шошгожуулж, хяналт тавьгүй хүрмийн дагуу уг барилгын цахилгаан хамгамж нь 3 дуюу хөвийн ангилалд багтана /According to the energy consumption classification, grading, labeling and monitoring procedures, the power supply of the distribution facility falls into normal category of 3


Бүх үзсрэлтын ажлыг БД43-101-03 болон БНДД 305 06 90-ийн дагуу хийж гүйцэтгэх шаардлагатай /Construction work shall be carried out in accordance with the CR 43-101-03 and CCM 305 06 90

F	A 2020/05/20 Issued for review	Rev Огноо / Date	Засвар өөрчлөлт / Revision note	"NATIONAL CARDIOVASCULAR CENTRE" DISTRIBUTION BUILDING 10kV “ЗҮРХ СУДАСНЫ ҮНДЭСНИЙ ТӨВ”-ИЙН 10кВ-ЫН ХААЛТАЙ ХУВААРИЛАХ БАЙГУУЛАМЖ /РП/	IDOM PCDP “ПиСиДиПи”ХХК	ЭРЧИМ ТӨӨВЛХХК Улаанбаатар хот Сబүүрээ 7-р хороолол Кт төвийн 60 Барилгын байршилтэй Утас № 976-11-354 280 Факс № 976-70135003	Таийлж үйлдвэрч Team lead Эрчийн төөвлийн Authorized architect Инженер Engineer Гүйцэтгэсэн Drawn by Шалгасон Checked by	Ma Angeles Sanchez Pablo Elorza Gatzelu Д.Нанжад Нандаа Д А Цогцомандах Tsogtmandakh A А Цогжжав Tsogtjav A	ЕГ Шифр: MCPN: 100675	Масштаб: Scale: A3/1/000	Огноо: Date: 2020/05		
E	5	Тайлбар ծүчиг (төгсчөл) /General note-2		ТГ Шифр: SCPN: PCDP-19-14 3T-12/2020	Зурсгийн дүгээр: Drawing number: NCC-DD-MEP- 3948 XT-03	Хүудас: Total sheet: 48							
1	2	3	4	5	6	7	8	A3	A3	A3	A3	A3	

1	2	3	4	5	6	7	8			
Төхөг төхөөрөмж, материалын түүбэр/Material Schedule				Төхөг төхөөрөмж, материалын түүбэр/Material Schedule						
No	Нэр/Name	Маяг/Type	Хэм нэсж/Unit	Toо/Qty	Тайлбар/Note	No	Нэр/Name			
1	30кВА чадалтой гурван фазын хүүрэй хөргөлттэй хүчинд трансформатор хүчдэл 10±2.5%/0.4кВ, ороомтойн холболын групп DYN1/30kVA three-phase dry-type power transformer voltage 10 ± 2.5% / 0.4kV, winding connection group DYN1 /		ком/сет	2		Аянга хамгаалалт, газардүүлэг/Lightning protection, earthing system				
2	Дотор тоноглох хөртэй толын юлчилгээний KYN 28A маркийн 12кВ-ын хүчдэлтэй үндсэн 18 самбораас дүрдэх 10кВ-ын худаарулах бацгыуламж/Indoor type 10kV distribution facility consisting of 18 SWGs of 12kV KYN 28A brand with front and rear maintenance available	0XXБ/HVSWG	ком/сет	1	XT-32-XT-37 үз NCC-DD-MED-39	21	Түүзэн төмөр 25x4мм/Strip steel 25x4mm	ГОСТ 103-76	м	120
3	1*16 кв мм хөндлөн огтололтой зэс голтой уян кабель/Copper core flexible cable 1x16sq mm		м/т	30		22	Түүзэн төмөр 40x4мм/Strip steel 40x4mm	ГОСТ 103-76	м	200
4	Зэс төгсгөвч 16 кв мм/Copper lug 16sq mm		ш/pcs	12		23	Бөөрөнхий төмөр Ø12мм/Roof conductor for lightning protection Ø12	ГОСТ 8509-93	м	70
5	Дотоод хэрэгцээний самбор/Auxiliary distribution board		ком/сет	1		24	Булаг төмөр 50x50x5мм L=2.5m /Grounding rode, galvanized steel 50x50x5mm, L=2.5m	ГОСТ 37-49-77	ш/pcs	40
6	Цахилгаан холдоогүүрийн үмдирлэгээ тэжээлийн самбор/Control panel for Electric heating	ХХ1-3	ком/сет	3	Түүхриүүс XT-41 хүүдаснаас үз	25	Кабелийн төвийн 600w*120h*3000l үзгралтын материалын хамт Cable tray 600mmx120mm(h)x3000mm(L) with accessories	ком/сет	20	
7	Агаар сэлгэлтийн үмдирлэгээ тэжээлийн самбор/Control panel for Ventilation system	ШУ-С-1	ком/сет	1	ХАС-ийн зүрэг үз	Гол эсэргүүцэх төхөөрөмж/Fire protection system				
8	Хамгаалагдсан гэрэлтүүлэгч/Surface mounted WP light		ш/pcs	26		26	Голын тэсэрээс хор/Automatic Powder Fire Extinguishers	ОПС-1	ш/pcs	18
9	Хамгаалагдсан солин үнтраалга/WP 2-way switch 10A, 230V		ш/pcs	2		27				
10	Хамгаалагдсан 1 барилтат үнтраалга/WP 1 gang swicht 10A, 230V		ш/pcs	3		Хөдөлмөр хамгааллын багаж хэрэгсэл/Safety tools				
11	Члацах чийдээн 150Вт/Incandescent lamp 150W		ш/pcs	24		28	Хөдөлмөр хамгааллын багаж хэрэгсэл/Safety tools	ком/сет	1	
12	Мөн чийдээн 100Вт/Balb/Incandescent lamp 100W		ш/pcs	2						
13	Зөөврийн гэрэлтүүлэгч		ш/pcs	2						
14	Бүүрүүлах трансформатортай хайрцаг	ЯТП-025	ш/pcs	1						
15	Хамгаалагдсан розетка 36В 10A/Recessed 2 pole 1 phase socket with earthing, 10A, 36V		ш/pcs	10						
16	Кабель салбарлах хайрцаг/Junction box		ш/pcs	30						
17	2*2.5кв мм хөндлөн огтололтой зэс голтой кабель/Copper core cable Cu/PVC/PVC-2x2.5sq mm	ВВГ-660	м/т	100						
18	Мөн 3*2.5кв мм /Also cable 3x2.5sq mm	ВВГ-660	м/т	250						
19	Мөн 4*2.5кв мм /Also cable 4x2.5sq mm	ВВГ-660	м/т	30						
20	Мөн 4*10кв мм /Also cable 4x10sq mm	ВВГ-660	м/т	40						

			<p>"NATIONAL CARDIOVASCULAR CENTRE" DISTRIBUTION BUILDING 10kV</p> <p>"ЗҮРХ СУДАСНЫ ҮНДЭСНИЙ ТӨВ"-ИЙН 10кВ-ЫН ХААЛТТАЙ ХУВААРИЛАХ БАЙГУУЛАМЖ /РП/</p>		  <p>"ПиСиДиПи"ХХК</p>	 <p>·ЭРЧИМ ТӨСӨВЛХХК Чувашийн Республика СБДУУРГЭЭ 7-р хороолол Их тайруу-60 Барилгын давшилтээн техникозийн төв Чыс № 976-61-354-280 Фонс № 976-70135003</p>	<p>Тохиж төхөөрөмж материалын түүбэр /Material schedule</p> <table border="1"> <tr> <td>Төслийн үзүүрдэгч Team lead</td> <td></td> <td>Mo Angeles Sanchez</td> <td>ЕГ Шифр: MCPN</td> <td>Масштаб: Scale</td> <td>Огноо: Date:</td> </tr> <tr> <td>Эрх бүхий архитектор Authorized architect</td> <td></td> <td>Pablo Elorz Gatzelu</td> <td>100675</td> <td>A3:1/000</td> <td>2020/05</td> </tr> <tr> <td>Инженер Engineer</td> <td></td> <td>Д. Нанжад Нанжад Д.</td> <td>ТГ Шифр: SCPN</td> <td>Зурсаин дугаар: Drawing number</td> <td>Хүүдэс: Total sheet</td> </tr> <tr> <td>Гүйцэтгэсэн Drawn by</td> <td></td> <td>А Цогтмандах Tsogtmandakh A</td> <td>PCDP-19-14</td> <td>NCC-DD-MEP- 3949</td> <td>48</td> </tr> <tr> <td>Шалгасан Checked by</td> <td></td> <td>А Цогтжав Tsogtjav A</td> <td>ЭТ-12/2020</td> <td>ХТ-04</td> <td></td> </tr> </table>				Төслийн үзүүрдэгч Team lead		Mo Angeles Sanchez	ЕГ Шифр: MCPN	Масштаб: Scale	Огноо: Date:	Эрх бүхий архитектор Authorized architect		Pablo Elorz Gatzelu	100675	A3:1/000	2020/05	Инженер Engineer		Д. Нанжад Нанжад Д.	ТГ Шифр: SCPN	Зурсаин дугаар: Drawing number	Хүүдэс: Total sheet	Гүйцэтгэсэн Drawn by		А Цогтмандах Tsogtmandakh A	PCDP-19-14	NCC-DD-MEP- 3949	48	Шалгасан Checked by		А Цогтжав Tsogtjav A	ЭТ-12/2020	ХТ-04	
Төслийн үзүүрдэгч Team lead		Mo Angeles Sanchez	ЕГ Шифр: MCPN	Масштаб: Scale	Огноо: Date:																																			
Эрх бүхий архитектор Authorized architect		Pablo Elorz Gatzelu	100675	A3:1/000	2020/05																																			
Инженер Engineer		Д. Нанжад Нанжад Д.	ТГ Шифр: SCPN	Зурсаин дугаар: Drawing number	Хүүдэс: Total sheet																																			
Гүйцэтгэсэн Drawn by		А Цогтмандах Tsogtmandakh A	PCDP-19-14	NCC-DD-MEP- 3949	48																																			
Шалгасан Checked by		А Цогтжав Tsogtjav A	ЭТ-12/2020	ХТ-04																																				
A	2020/05/20	Issued for review																																						
Rev	Ognoo / Date	Засвар өөрчлөлт / Revision note																																						
1	2	3	4	5	6	7	8	A3																																

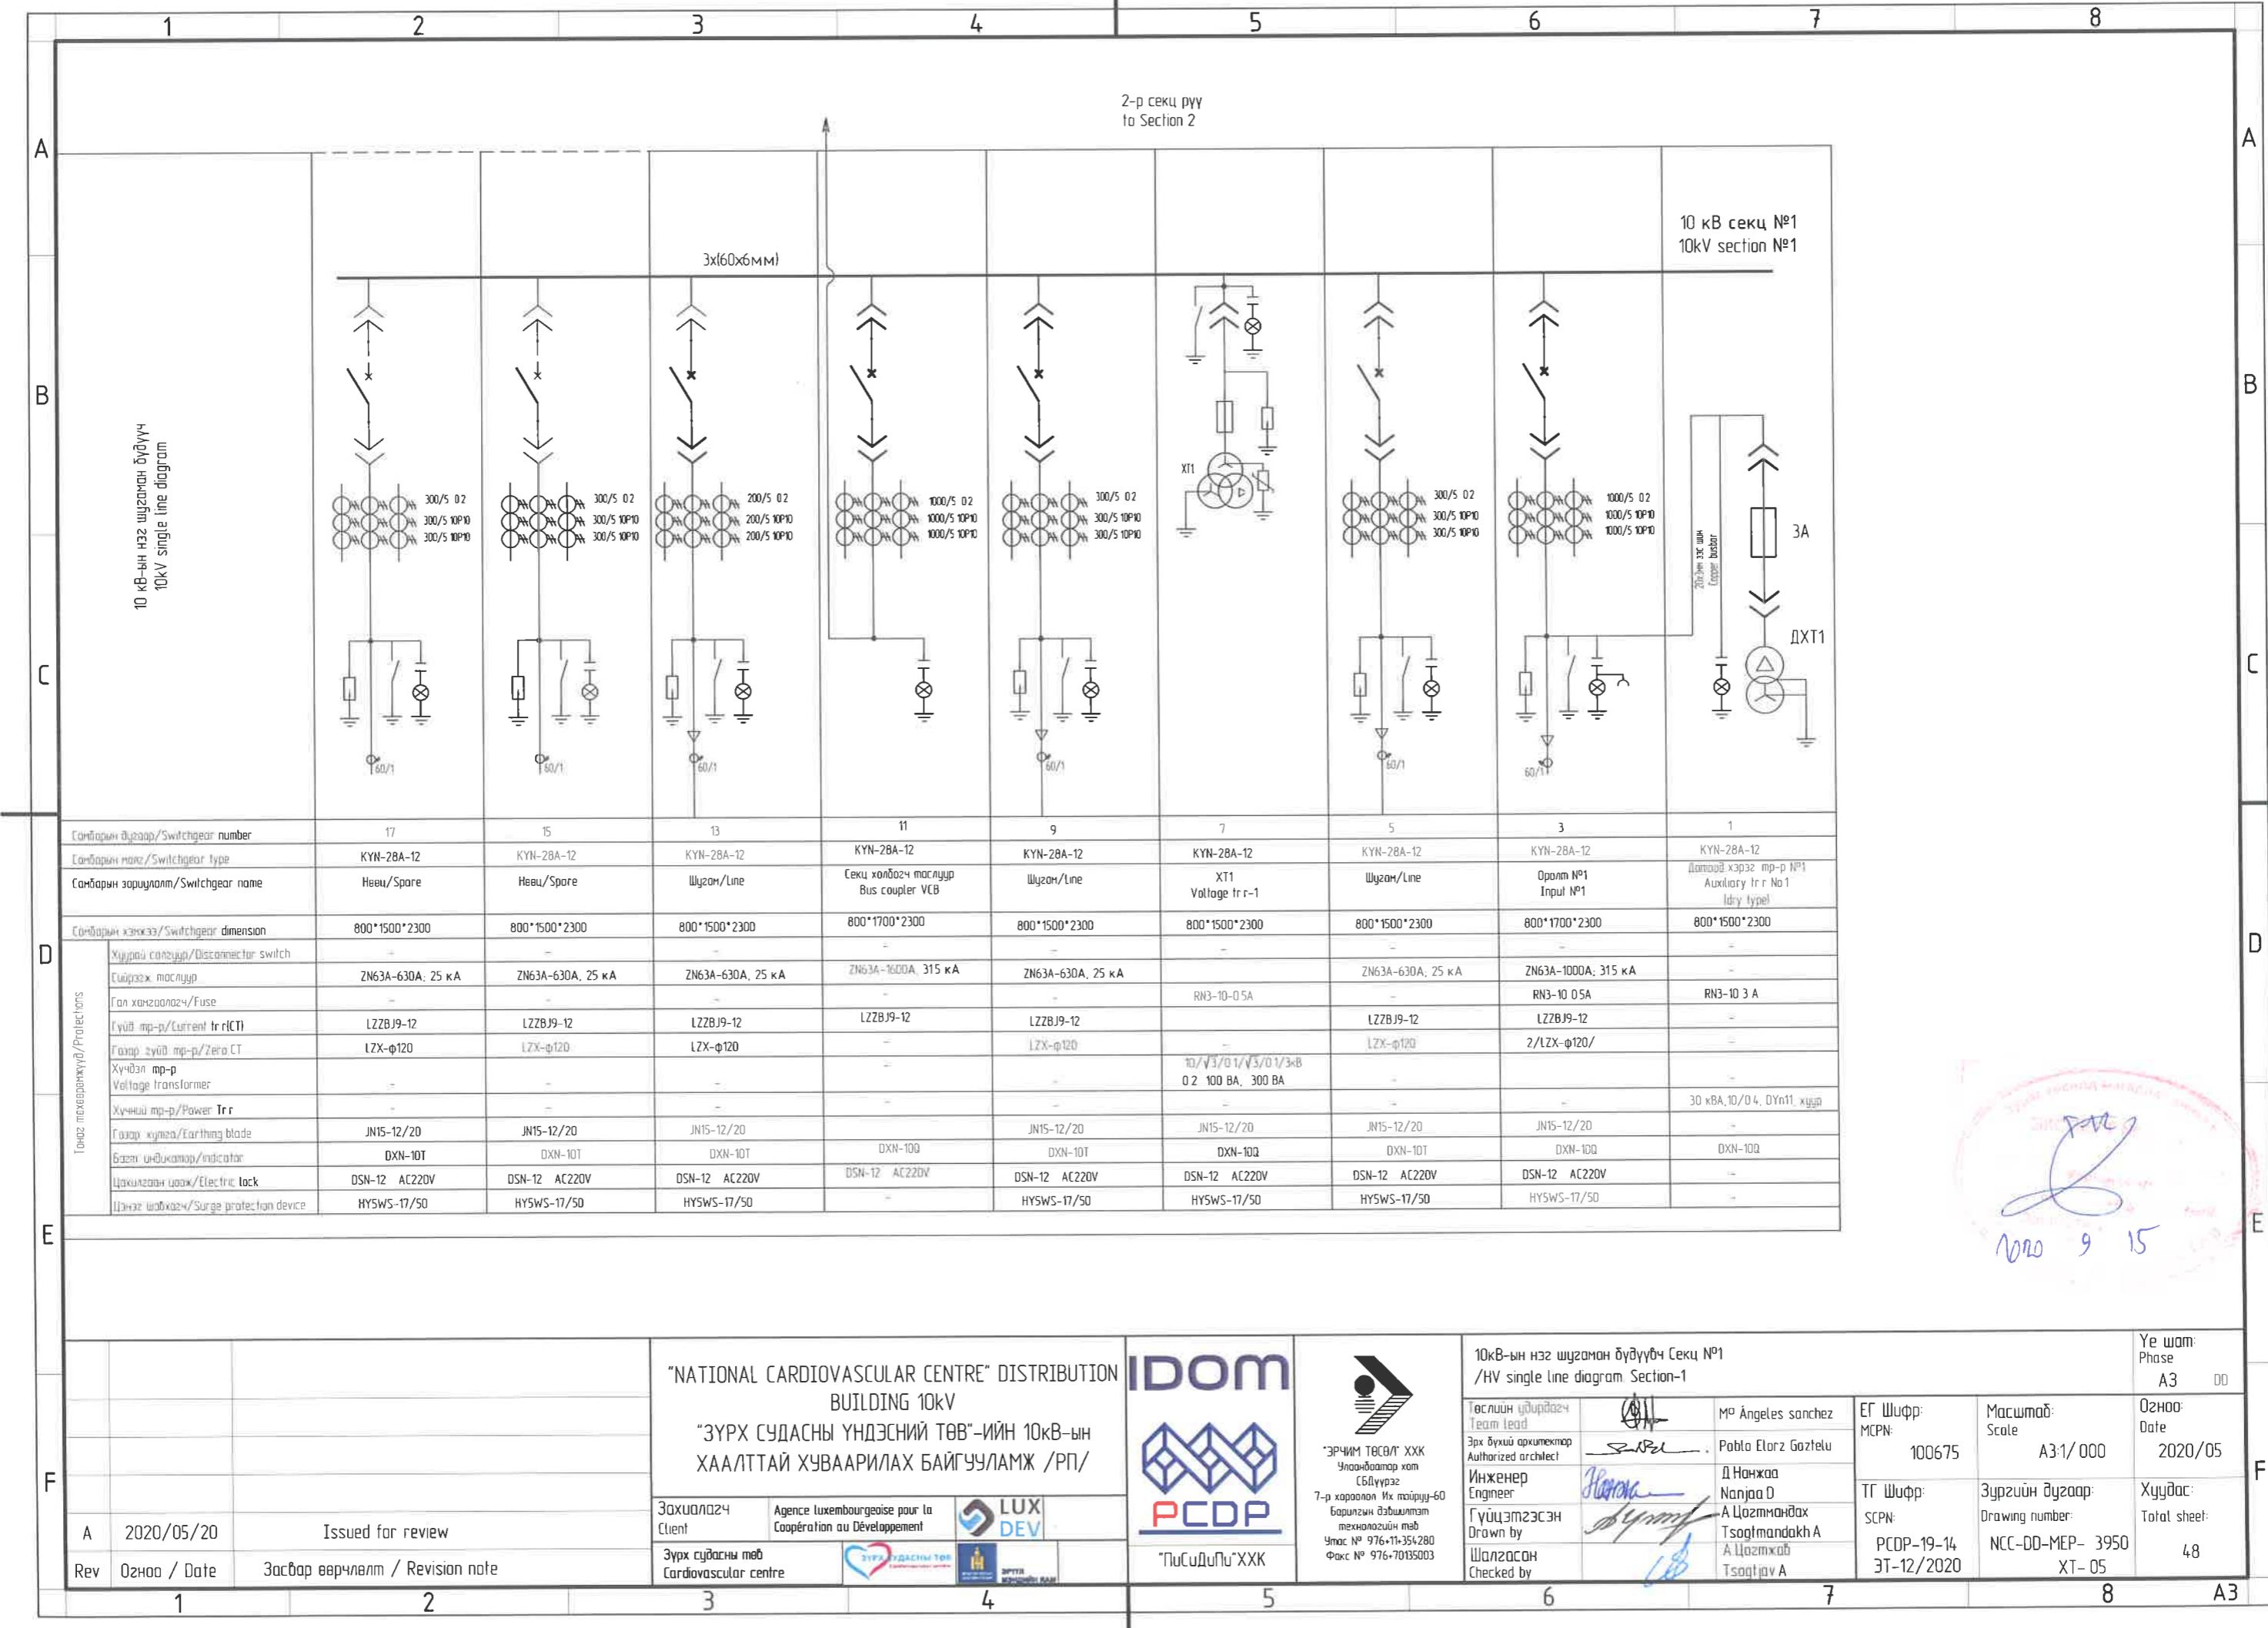

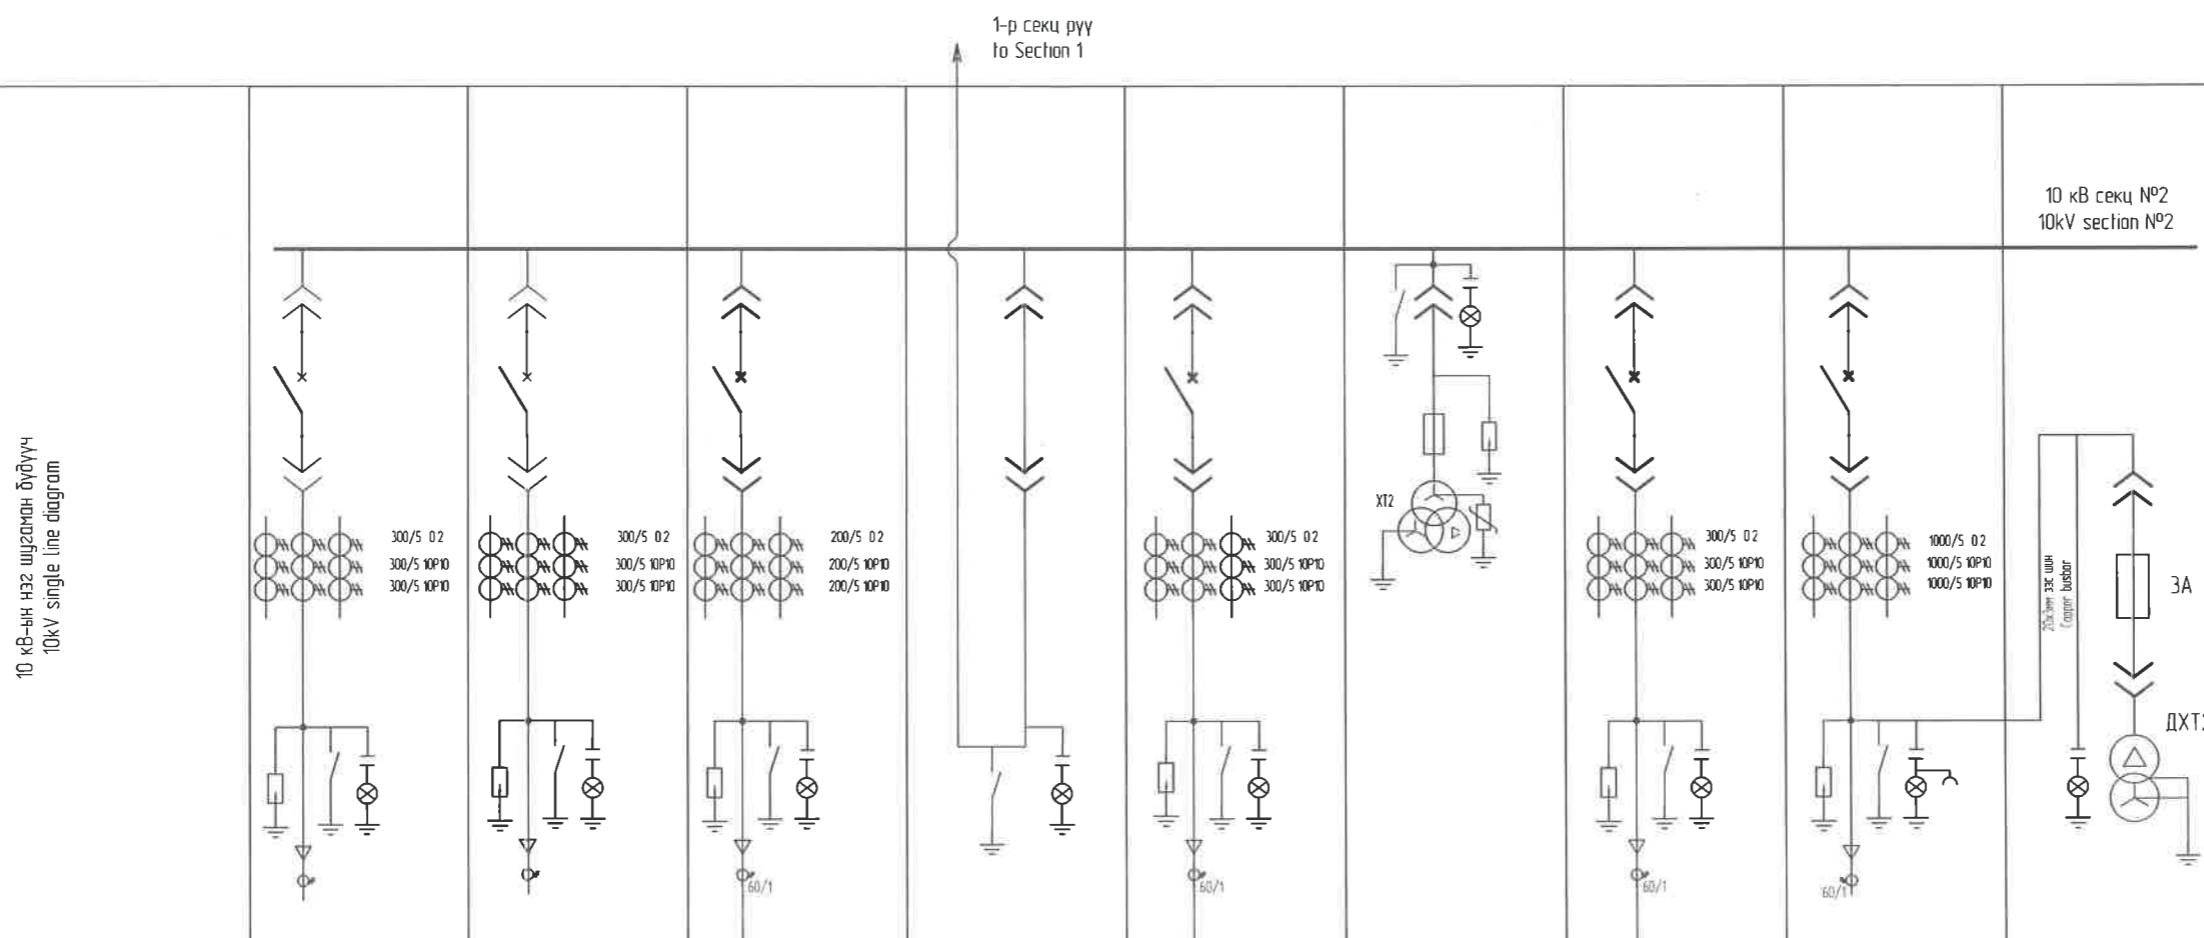

Сандарын бүрөөр/Switchgear number	18	16	14	12	10	8	6	4	2
Сандарын төрөл/Switchgear type	KYN-28A-12	KYN-28A-12	KYN-28A-12	KYN-28A-12	KYN-28A-12	KYN-28A-12	KYN-28A-12	KYN-28A-12	KYN-28A-12
Сандарын зорилтуулт/Switchgear name	Нөхөн/Spare	Нөхөн/Spare	Шүсээн/Line	Секц холбогч солзүүр Bus coupler disconnector	Шүсээн/Line	XT2 Voltage Ir r-2	Шүсээн/Line	Оролт №2 Input 2	Домогд хэрэгжүүлэх №2 Auxiliary Irr No 2 (dry type)
Сандарын хэмжээ/Switchgear dimension	800*1500*2300	800*1500*2300	800*1500*2300	800*1700*2300	800*1500*2300	800*1500*2300	800*1500*2300	800*1700*2300	800*1500*2300
Төхөг тохиржийн/Protections	Хүчний солзүүр/Disconnector switch	-	-	-	GLC1-12/1250	-	-	-	-
	Сүйрэгж тохирж	ZN63A-630A, 25 kA	ZN63A-630A, 25 kA	ZN63A-630A, 25 kA	-	ZN63A-630A, 25 kA	-	ZN63A-630A, 25 kA	ZN63A-1000A, 315 kA
	Гон хамгаалалт/Fuse	-	-	-	-	RN3-10-0 5A	-	RN3-10 0 5A	RN3-10 3 A
	Гүйд төр-р/Current Ir r(CT)	LZZBJ9-12	LZZBJ9-12	LZZBJ9-12	-	LZZBJ9-12	-	LZZBJ9-12	LZZBJ9-12
	Газаргүйд төр-р/Zero CT	LZX-φ120	LZX-φ120	LZX-φ120	-	LZX-φ120	-	LZX-φ120	2/LZX-φ120/
	Хувьзи төр-р Voltage transformer	-	-	-	-	10/√3/0 1/√3/0 1/3xB 0 2 100 BA, 300 BA	-	-	-
	Хүчиний төр-р/Power Tr	-	-	-	-	-	-	-	30 kVA 10/0 4, DYn11, хүүг.
	Газаргүйд күмээ/Earthing blade	JN15-12/20	JN15-12/20	JN15-12/20	JN15-12/20	JN15-12/20	JN15-12/20	JN15-12/20	-
	Балансийн индикатор/Indicator	DXN-10T	DXN-10T	DXN-10T	DXN-10Q	DXN-10T	DXN-100	DXN-10T	DXN-10Q
	Шахулжсан цөөхөн/Electric lock	DSN-12 AC220V	DSN-12 AC220V	DSN-12 AC220V	DSN-12 AC220V	DSN-12 AC220V	DSN-12 AC220V	DSN-12 AC220V	DSN-12 AC220V
	Цэнээс шадхажуу/Surge protection device	HYSWS-17/50	HYSWS-17/50	HYSWS-17/50	-	HYSWS-17/50	HYSWS-17/50	HYSWS-17/50	-

"NATIONAL CARDIOVASCULAR CENTRE" DISTRIBUTION
BUILDING 10kV
"ЗҮРХ СУДАСНЫ ҮНДЭСНИЙ ТӨВ"-ИЙН 10кВ-ЫН
ХААЛТТАЙ ХУВААРИЛАХ БАЙГУУЛАМЖ /РП/



10кВ-ын нэг шүгснөөн бүрдүүлч Секц №2 /НУ single line diagram Section-2

Төслийн үзүүлэлт		Team lead
Эрх дүүхийн орхимтэй Authorized architect		Pablo Elorz Gazea
Инженер Engineer		Д. Нанжадаа Nanjadaa D.
Гүйцэтгэсэн Drawn by		А Цогтмандах Tsogtmandakh A.
Шалгасан Checked by		А Цогцолб Tsogtjav A.

Ye wam:
Phase

02005

Xyyðac:
Total sheet:


A	2020/05/20	Issued for review
Rev	Основа / Date	Засвід віртуальні / Revision no.

1 2 3 4 5 6 7 8

A

A

Нүүр тол секц 1
Section-1 SWRs elevation

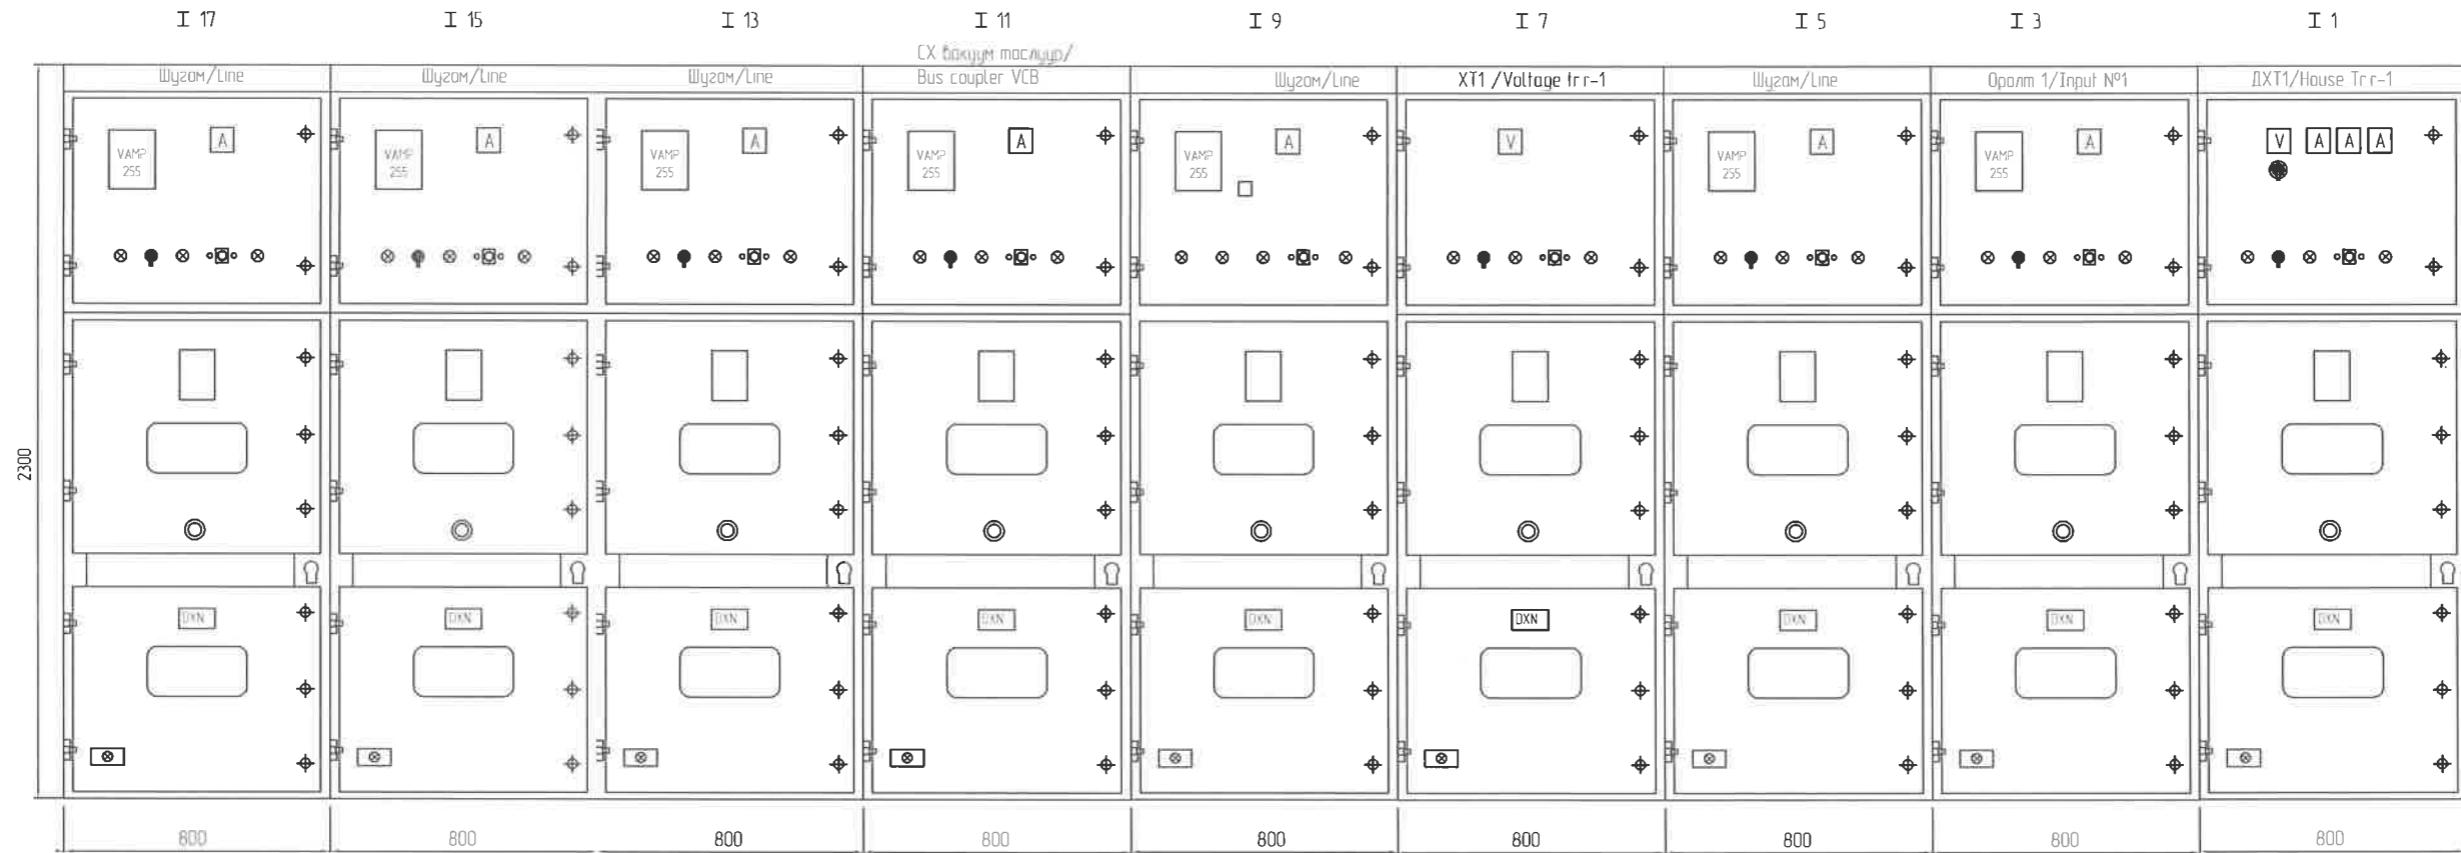

B

B

C

C

D

D

E

E

		"NATIONAL CARDIOVASCULAR CENTRE" DISTRIBUTION BUILDING 10kV "ЗҮРХ СУДАСНЫ ҮНДЭСНИЙ ТӨВ"-ИИН 10кВ-ЫН ХААЛТТАЙ ХУВААРИЛАХ БАЙГУУЛАМЖ /РП/	IDOM  PCDP 	 "ЗЭРЧИМ ТСОВ/ГХК Улаанбаатар хот Сүйүүрээ 7-р хороолол Их тайруу-60 Боригчын эмбалигийн төв Утас № 976-11-354280 Факс № 976-70135003	10кВ үүрүүдийн нүүр тол Секц №1 /Elevation of HV switchgears Section-1	Ye шам: Phase: A3 DD
A	2020/05/20	Issued for review	Zахиоложч Client Agence luxembourgeoise pour la Coopération au Développement		Төслийн үзүүлэгч Team lead Эрх дүүхийн архитектор Authorized architect 7-р хороолол Их тайруу-60 Боригчын эмбалигийн төв Утас № 976-11-354280 Факс № 976-70135003	Огноо: Date: 2020/05
Rev	Огноо / Date	Засвар өөрчлөлт / Revision note	Зүрх судасны төв Cardiovascular centre		Төслийн үзүүлэгч Team lead Эрх дүүхийн архитектор Authorized architect 7-р хороолол Их тайруу-60 Боригчын эмбалигийн төв Утас № 976-11-354280 Факс № 976-70135003	ТГ Шифр SCPN 100675 Drawing number: NCC-DD-MEP- 3952 XT-07 48

1 2 3 4 5 6 7 8 A3


F

1 2 3 4 5 6 7 8

A

A


Нүүр тол сэкц 2
Section-2 SWRs elevation

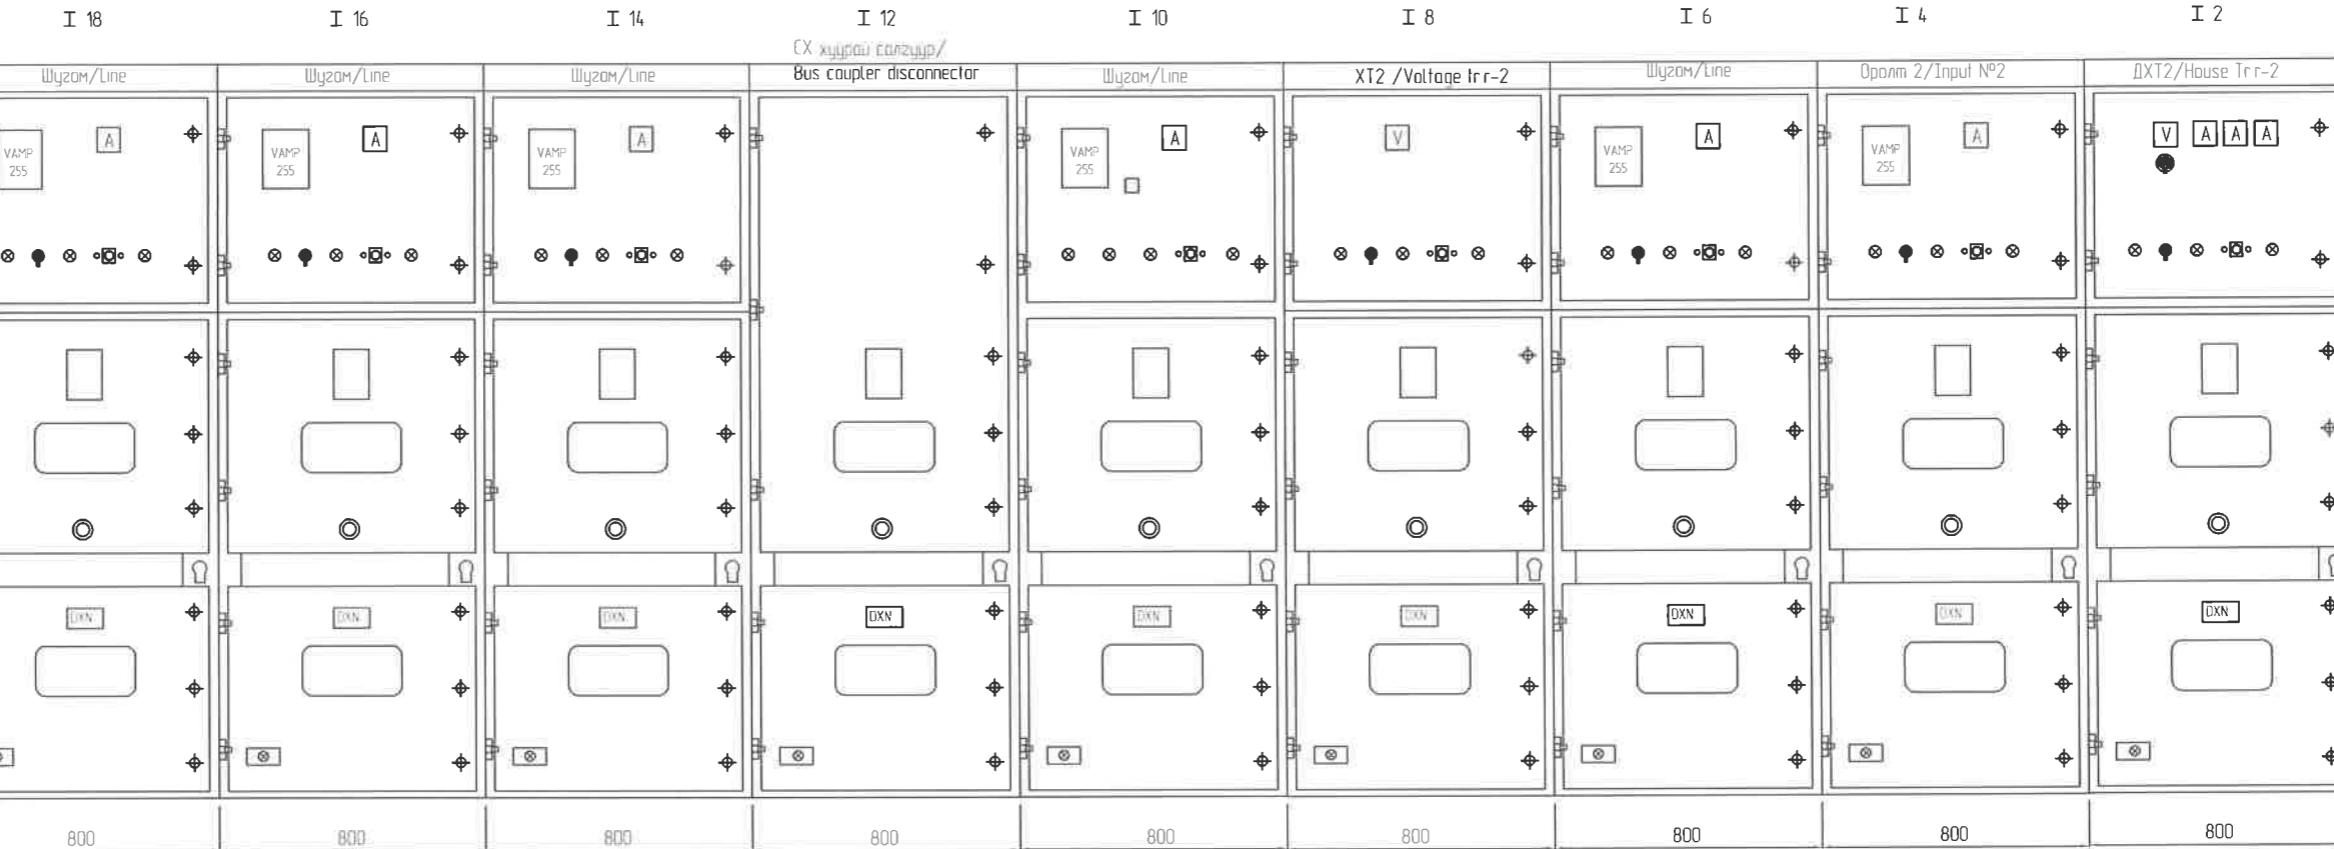

E


E

			"NATIONAL CARDIOVASCULAR CENTRE" DISTRIBUTION BUILDING 10kV "ЗҮРХ СУДАСНЫ ҮНДЭСНИЙ ТӨВ"-ИИН 10кВ-ЫН ХААЛТТАЙ ХУВААРИЛАХ БАЙГУУЛАМЖ /РП/	IDOM PCDP	10кВ үүрүүшний нүүр тол Секц №2 /Elevation of HV switchgears Section-2	Үе шам Phase A3 DD	
A	2020/05/20	Issued for review	Захиоложч Client Agence luxembourgeoise pour la Coopération au Développement	LUX DEV	Төслийн умдиргэлч Team lead Эрүүхий архитектор хам Сүүдүүрээ 7-р хороолын Их төвийн-60 Барилгын дэвшигийн тэмб Утас № 976-11-354280 Факс № 976-70135003	ЕГ Шифр: MCPN 100675	Масштаб Scale A31/000
Rev	Огноо / Date	Засвар өврчлөлт / Revision note	Зүрх судасны төв Cardiovascular centre	ЭЗҮРХ СУДАСНЫ ТӨВ CARDIOVASCULAR CENTER	Гүйцэтгэсэн Drawn by Шалгасан Checked by	Огноо: Date 2020/05	Хүүдэс Total sheet 48
1	2	3	4	5	6	7	8 А3

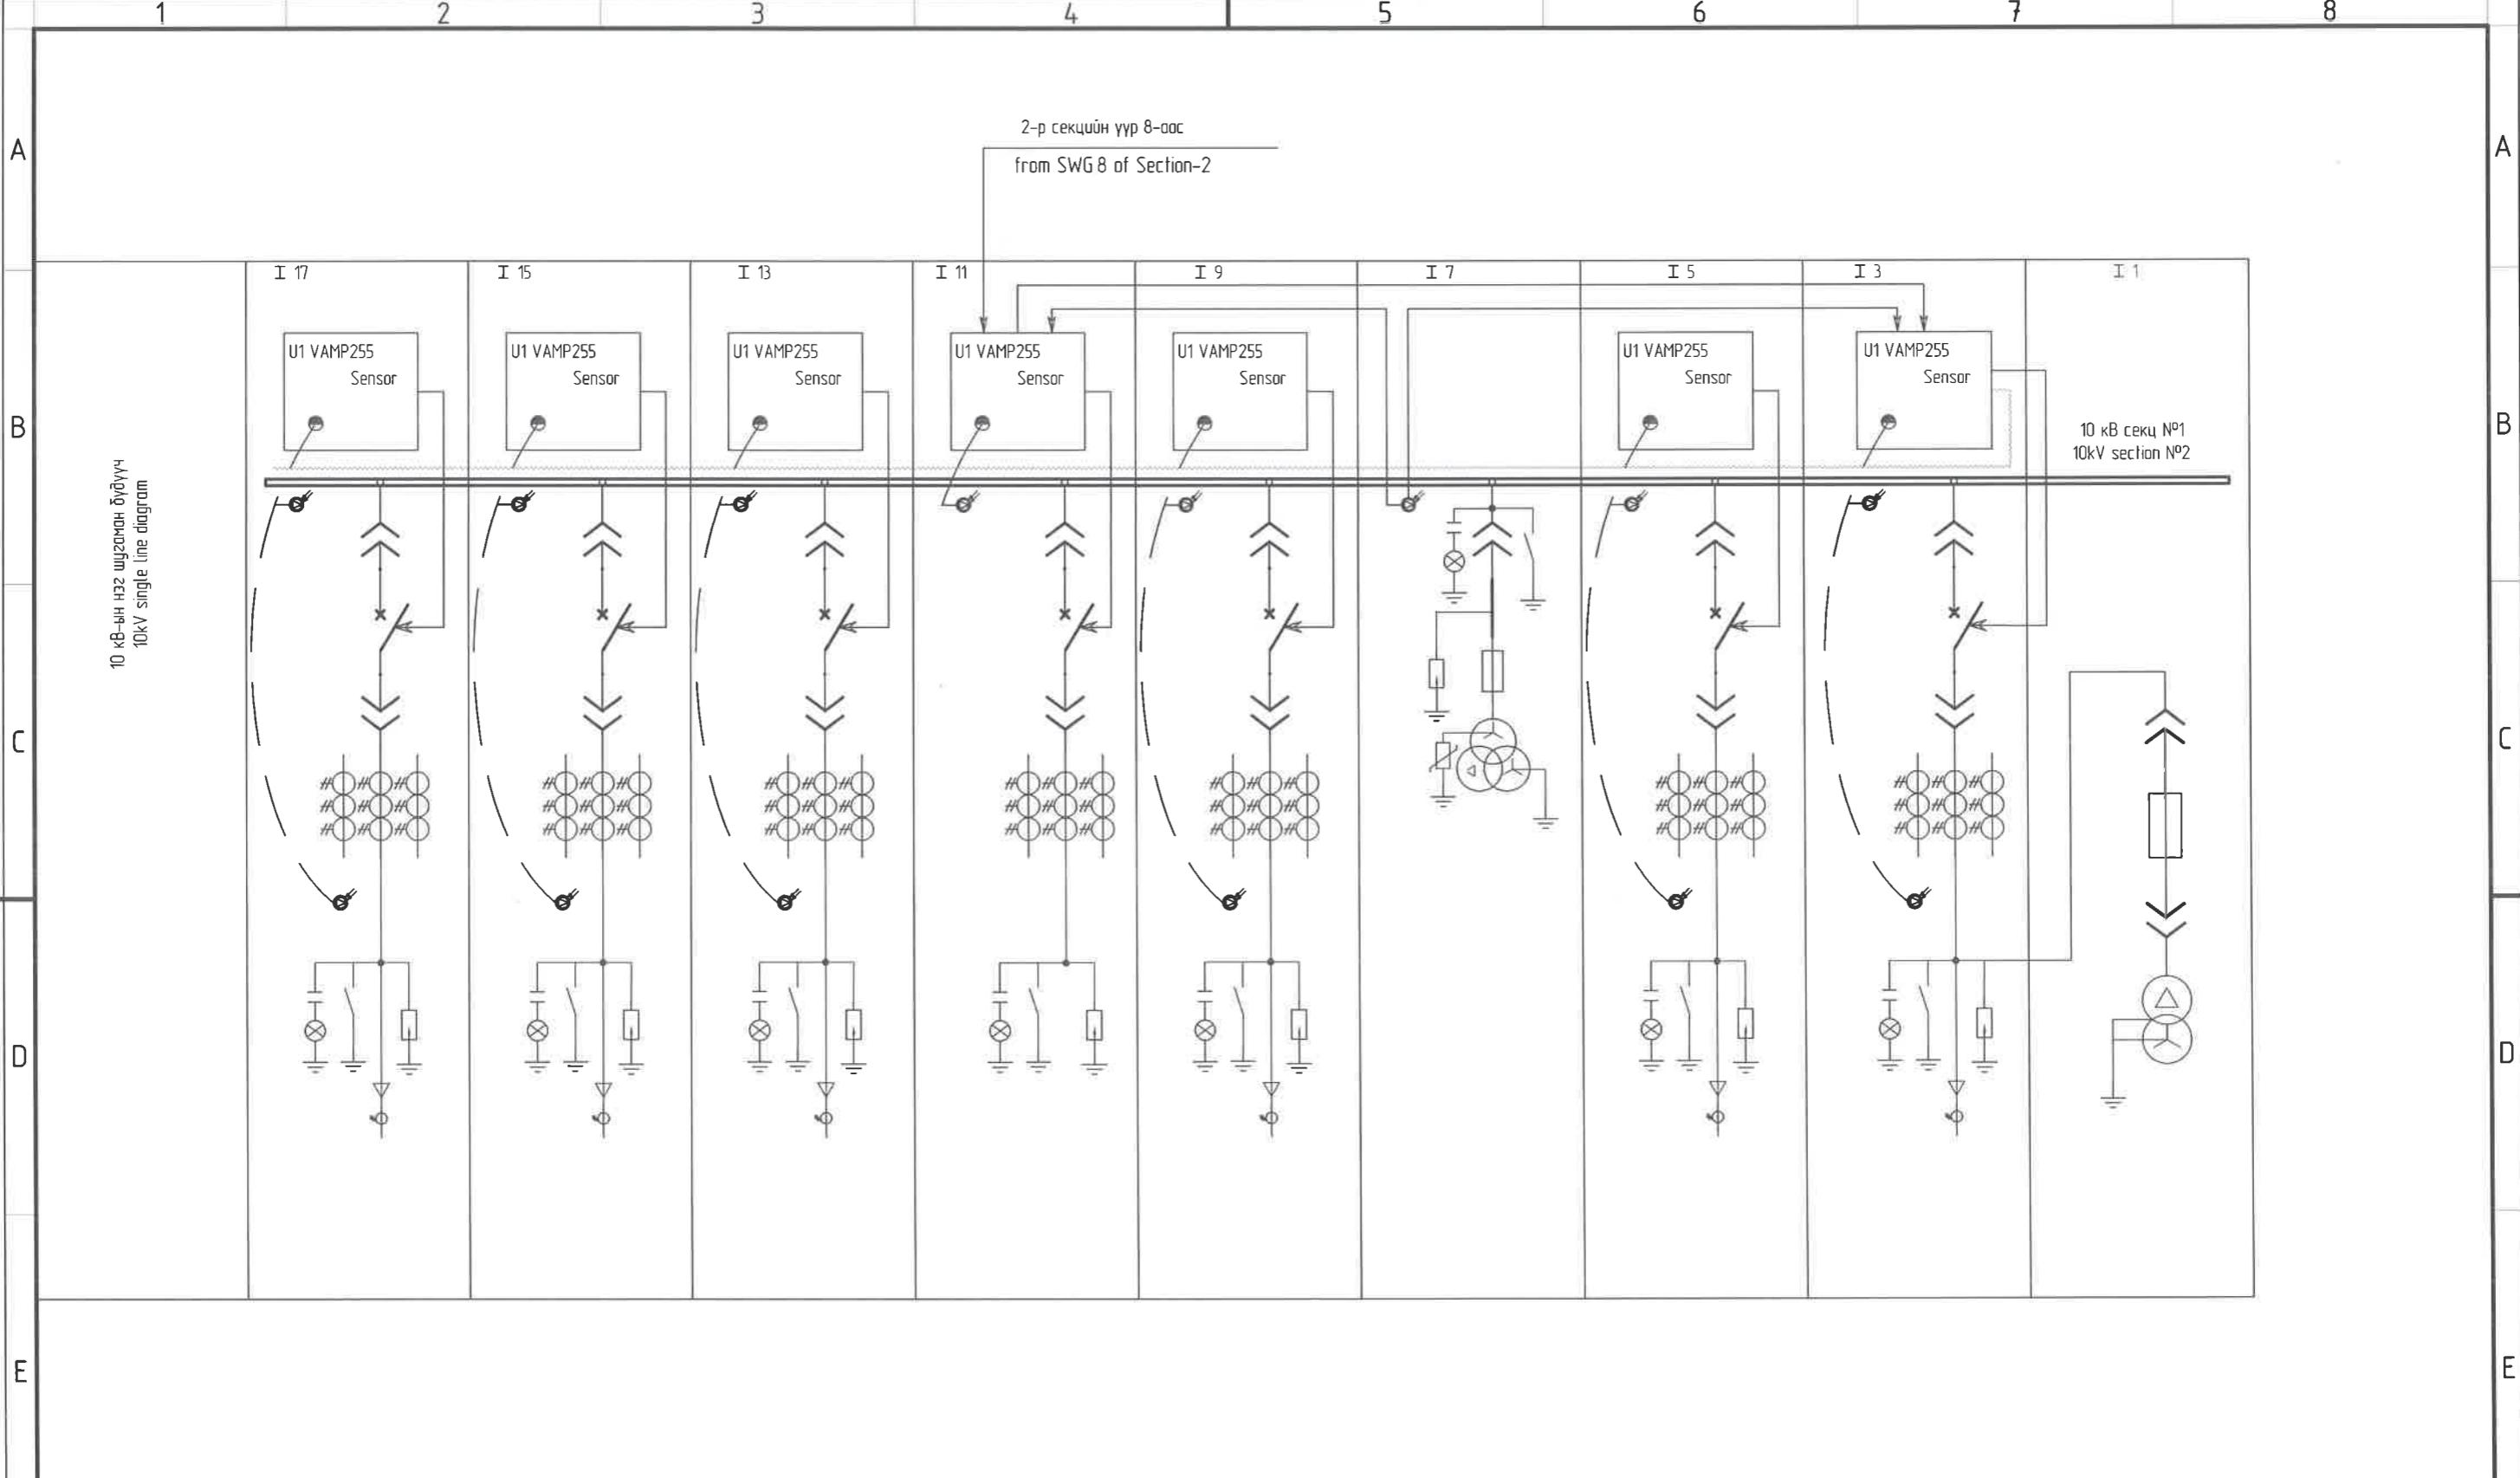


		"NATIONAL CARDIOVASCULAR CENTRE" DISTRIBUTION BUILDING 10kV "ЗҮРХ СУДАСНЫ ҮНДЭСНИЙ ТӨВ"-ИЙН 10кВ-ЫН ХААЛТТАЙ ХУВААРИЛАХ БАЙГУУЛАМЖ /РП/			IDOM PCDP	Ниймын хамгаалалт Секц №1 /Arc protection Section-1		
A	2020/05/20	Issued for review		Захиологч Client	Agence luxembourgeoise pour la Coopération au Développement	LUX DEV	Төслийн үзүүрээр Team lead	Огноо: Date A3 DD
Rev	Огноо / Date	Засвар веерчлэлт / Revision note		Зүрх судасны төв Cardiovascular centre	ЗҮРХ СУДАСНЫ ТӨВ Cardiovascular centre	БААНЫН НАСАНАН КАМ	Эрчим ТӨСӨЛХ ХХК Уланбаатар хот Сүйрүүрээ 7-р хороолол Ик тохииж-60 Барилгын өвлийн тээв Утас № 976-11-354280 Факс № 976-70135003	Мр Angeles sanchez Pablo Elorz Gaztelu
				Инженер Engineer	Д Нанжад Нандаа Д	ЕГ Шифр: MCPN 100675	Масштаб: Scale: A3:1/000	Огноо: Date 2020/05
				Гүйцэтгэсэн Drawn by	А Цогтмандах Tsogtmandakh A	ТГ Шифр: SCPN PCDP-19-14 ЭТ-12/2020	Зурсийн дугаар: Drawing number NCC-DD-MEP- 3954 Хуудас: Total sheet 48	
				Шалгасан Checked by	А Цогтжав Tsogtjav A			

1 2 3 4 5 6 7 8

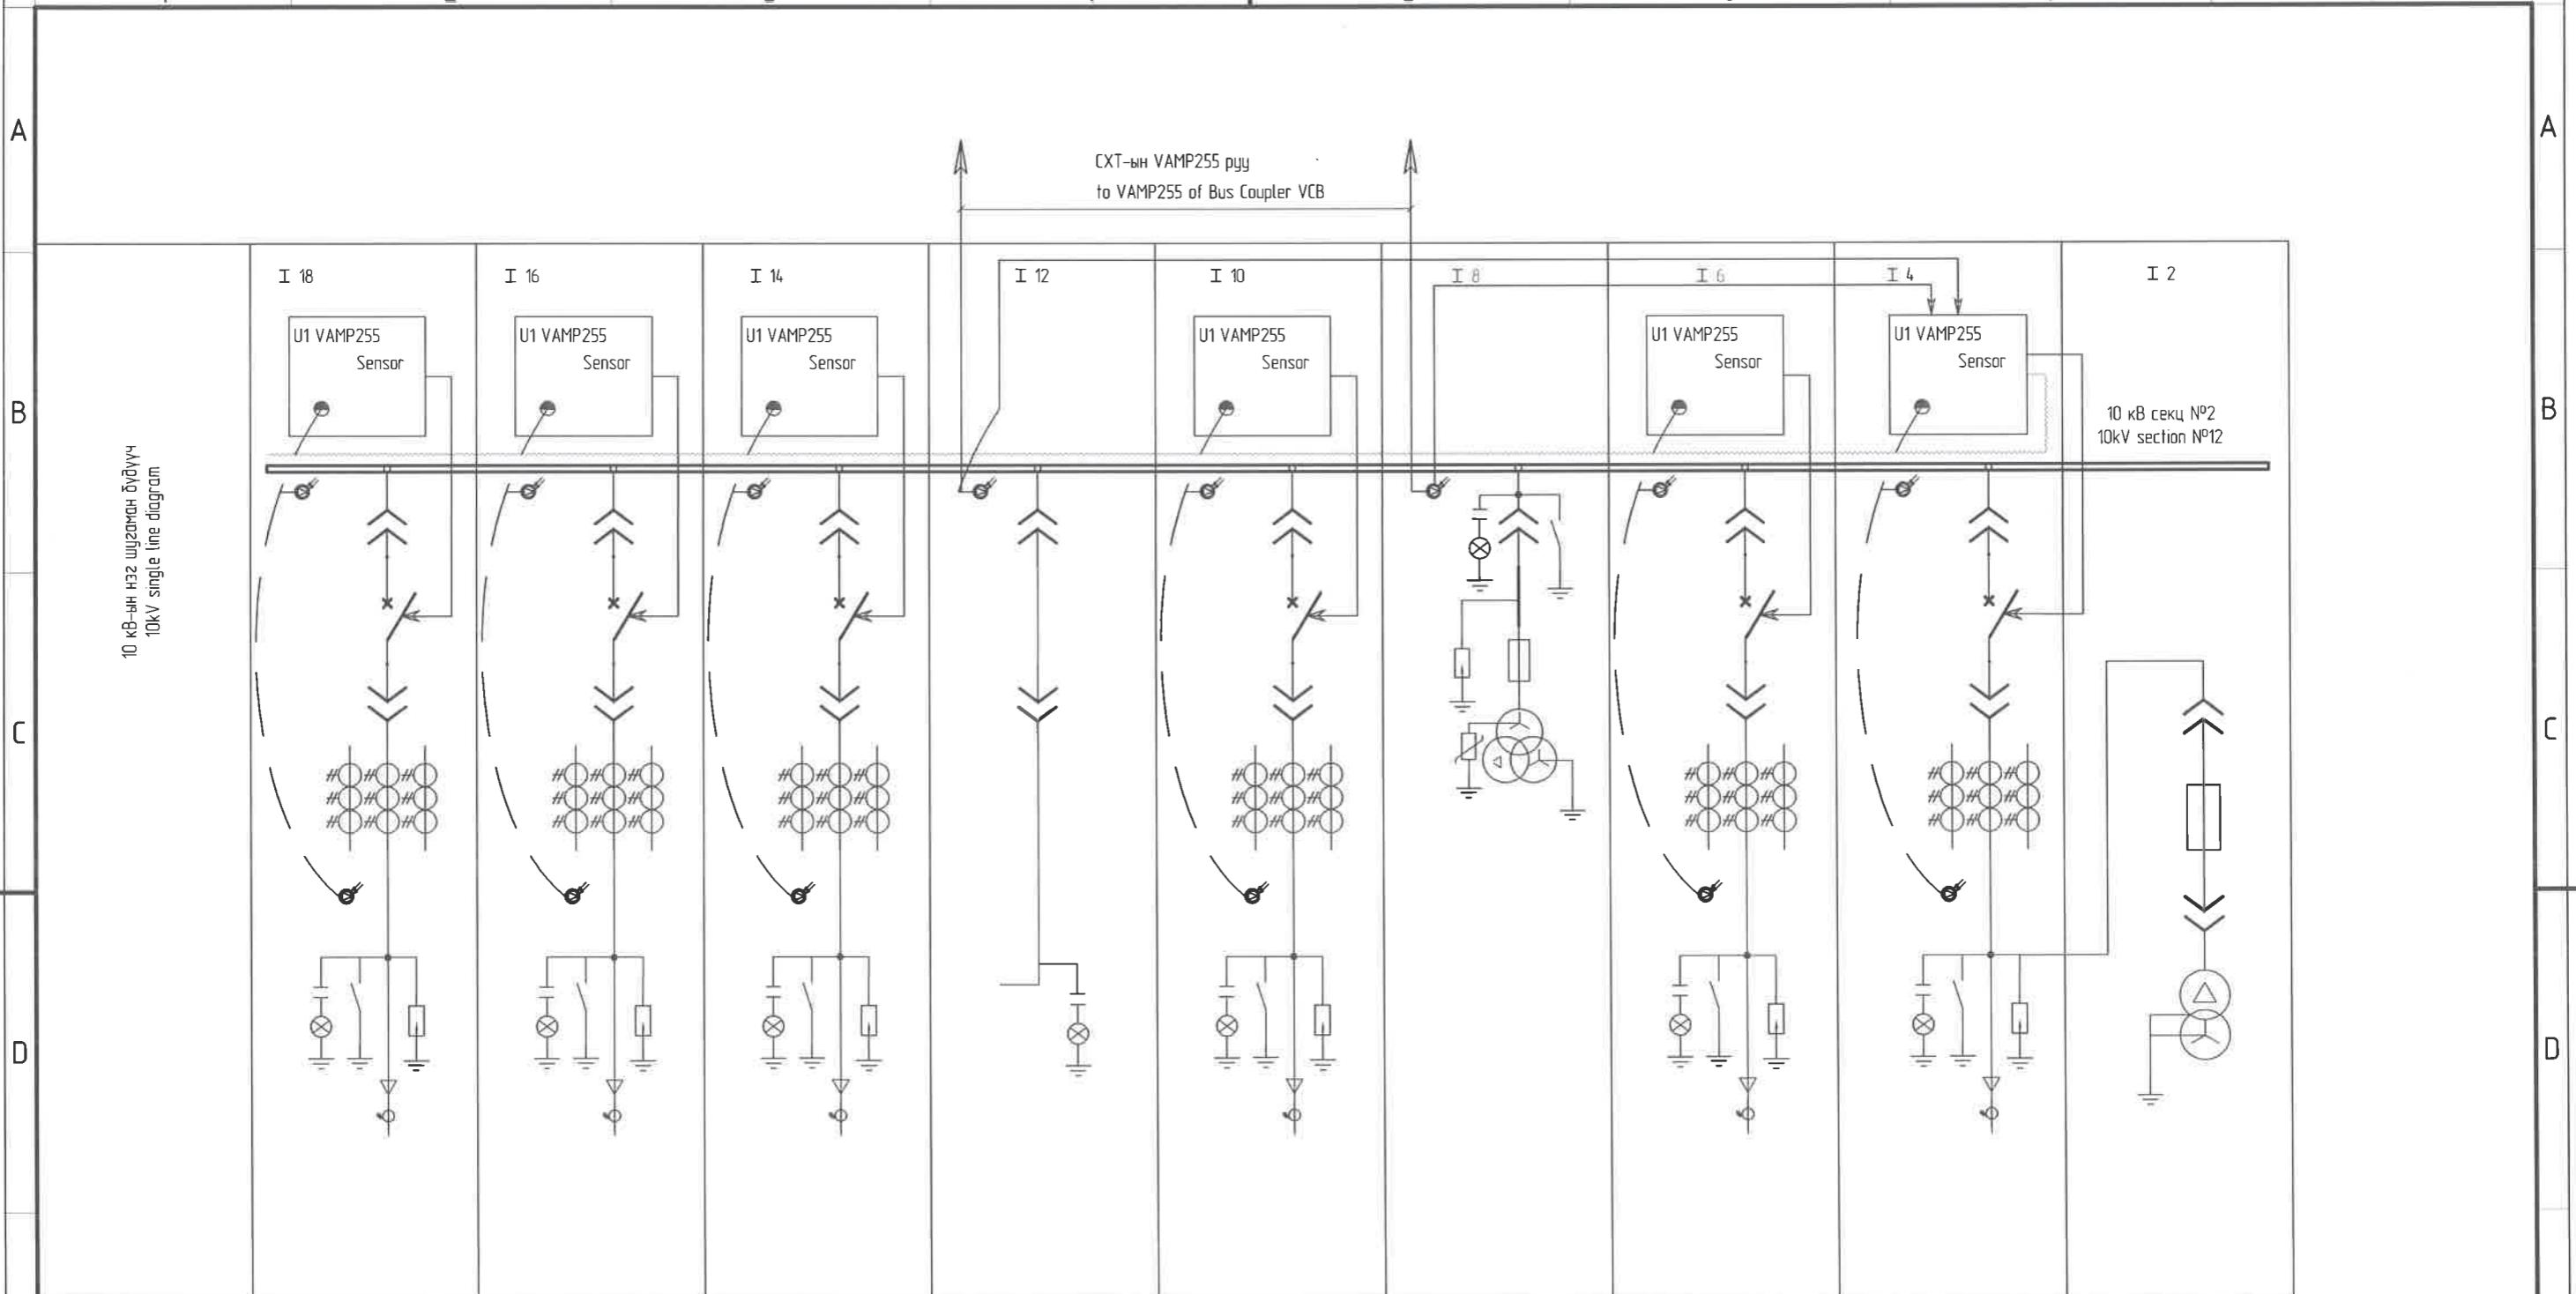

			"NATIONAL CARDIOVASCULAR CENTRE" DISTRIBUTION BUILDING 10kV "ЗҮРХ СУДАСНЫ ҮНДЭСНИЙ ТӨВ"-ИИН 10кВ-ЫН ХААЛТАЙ ХУВААРИЛАХ БАЙГУУЛАМЖ /РП/	IDOM PCDP 				Үе шам: Phase A3 DD
A	2020/05/20	Issued for review	Захиоложч Client Agence luxembourgeoise pour la Coopération au Développement	LUX DEV	Төслийн удирдаач Team lead Эрх бүхий архитектор хам Себяуэрээ 7-р хороолол Их тайруу-60 Барилгын эзбшигийн тээв Утас № 976-11-354280 Факс № 976-70135003	Мо Angeles Sanchez Pablo Elorza Gozalzu Д Нанжад Нандаа Д А Цогтмандах Tsogtmandakh A А Цогтжав Tsogtjav A	ЕГ Шифр: MCPN 100675	Огноо: Date: 2020/05 A31/000
Rev	Огноо / Date	Засвар вэрчлэлт / Revision note	Зүрх судасны төв Cardiovascular centre	ЭЗРХ СУДАСНЫ ТӨВ "ЗҮРХ СУДАСНЫ ҮНДЭСНИЙ ТӨВ" БАЙГУУЛАМЖ /РП/	Гүйцэтгэсэн Drawn by Шалгасан Checked by	TГ Шифр: SCPN: PCDP-19-14 ЭТ-12/2020	Зурсийн дүгээр: Drawing number: NCC-DD-MEP- 3955 Хүйдэс: Total sheet: 48 XT- 10	
1	2	3	4	5	6	7	8	A3

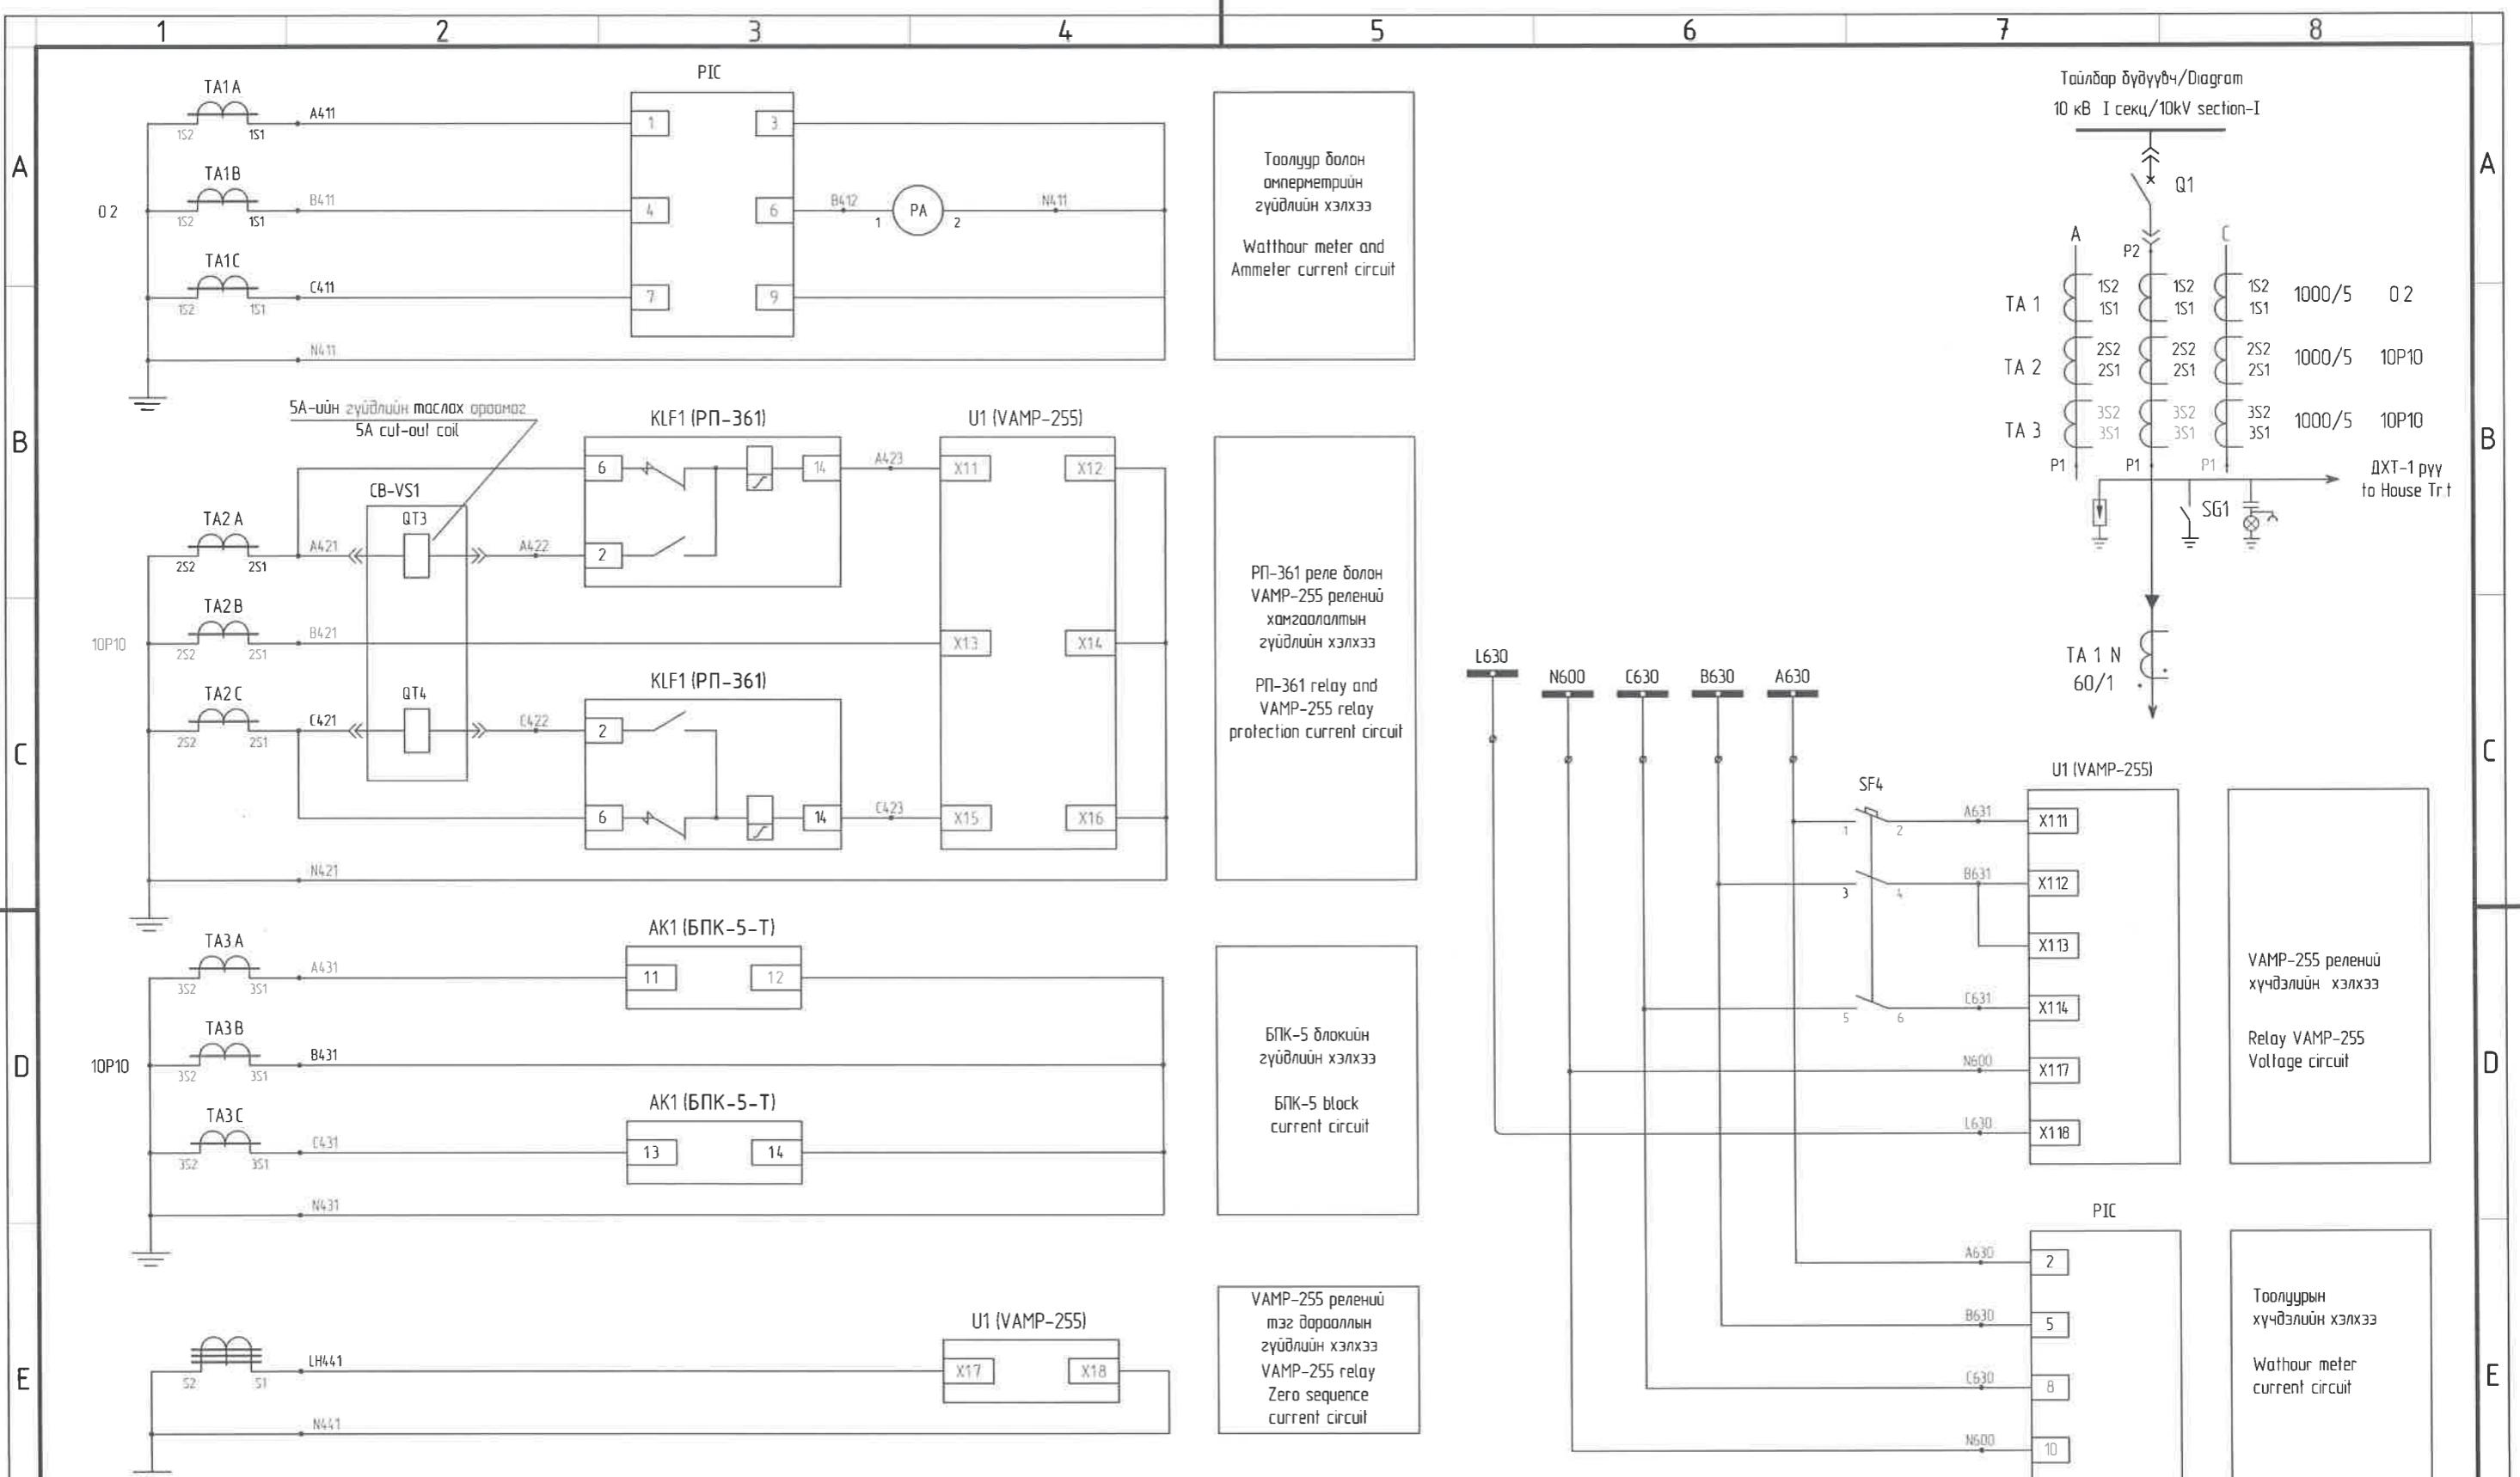


"NATIONAL CARDIOVASCULAR CENTRE" DISTRIBUTION
BUILDING 10kV
"ЗҮРХ СУДАСНЫ ҮНДЭСНИЙ ТӨВ"-ИЙН 10кВ-ЫН
ХААЛТТАЙ ХУВААРИЛАХ БАЙГУУЛАМЖ /РП/





Оролт 1 хүчдэл гүймлийн хэлхээ /Voltage and current circuit Feeder

Төслийн үзүүрэдэж Team lead		Мо Angeles Sanchez	ЕГ Шифр: MCPN:	Масштаб: Scale	Огноо: Date
Эрх дүүхий архитектор Authorized architect		Pablo Elorza Gatzelu	100675	A3:1/000	2020/05
Инженер Engineer		Д.Нончид Нончид	TГ Шифр: SCPN:	Зурсаийн дугаар Drawing number	Хуудас: Total sheet:
Гүйцэтгэсэн Drawn by		А Цогтмандах Tsogtmandakh A	PCDP-19-14 ЭТ-12/2020	NCC-DD-MEP- 3956 ХТ- 11	48
Шалгасон Checked by		А Цогтжав Tsogtjav A			

1	2	3	4	5	6	7	8
1. 2-р секцийн хувьсах тэжээлийн шин/AC busbar Section 1:2 БПК-5-Т блокийн хичээлийн оролтын үйлрэлзүүн дэвжээн /Input CB of ВРК-5-Т type Power supply unit БПК-5-Т блокийн хичээлийн оролтын хэлхээ/ВРК-5-Т блокийн "РЭА" Хичээлийн оролтын үйлрэлзүүн хэлхээний үйлрэлзүүн дэвжээн/ Protection, control circuit for circuit breaker	БПК-5-Т блокийн "РЭА" зорилтын конденсаторын цэцэг шадах хэлхээ/ВРК-5-Т блокийн surge conductor's surge arresters circuit	VAMP-255 реленжий тэжээлийн хэлхээ VAMP-255 relay power circuit МП-ний реленээс залгах зорилтын хэлхээ/Digital circuit from the electromechanical relay circuit МП-ны реленээс маслах зорилтын хэлхээ switching output circuit from the electromechanical relay Таслуулын залгах ордоноог болов өрөөхийн залгах хэлхээ/Circuit breaker coil and general switching circuit	Алсօս боловн байрнаас үүржих зорим сонирхлын хэлхээ/Прим circuit to select remote and remote Control mode Гардоор залгах комидааны оролтын хэлхээ/Motor command input circuit Таслуулын маслах ордоноог болов зардоор маслах хэлхээ/Circuit breaker switching coil and hand switching circuit Хамгаалалтадар маслах хэлхээ/ Protection switching circuit	Таслуулын маслах ордоноог болов зардоор маслах хэлхээ/CB switching circuit АВР-ын джиллэлдээны зорим сонирх оролтын хэлхээ/ATS mode selection Input circuit СХТ-ийн төлбүүж ханах оролтын хэлхээ/Bus Coupler VCB mode Control circuit Оролт №2-дээс АВР-ын зөвшөөрөл хүлээн дэх оролтын хэлхээ/ATS аргрегаул from Input №2 input circuit Оролтын кабель хичээлтэй зээхийн мэдрэх хэлхээ/Circuit for sensing the input cable voltage	АВР-ын зөвшөөрөл олгох зорилтын хэлхээ/ATS authorization output circuit Таслуулын залгасдаа төвийн дэвжээн реленжийн хэлхээ Relay circuit that repeats the CB ON mode		

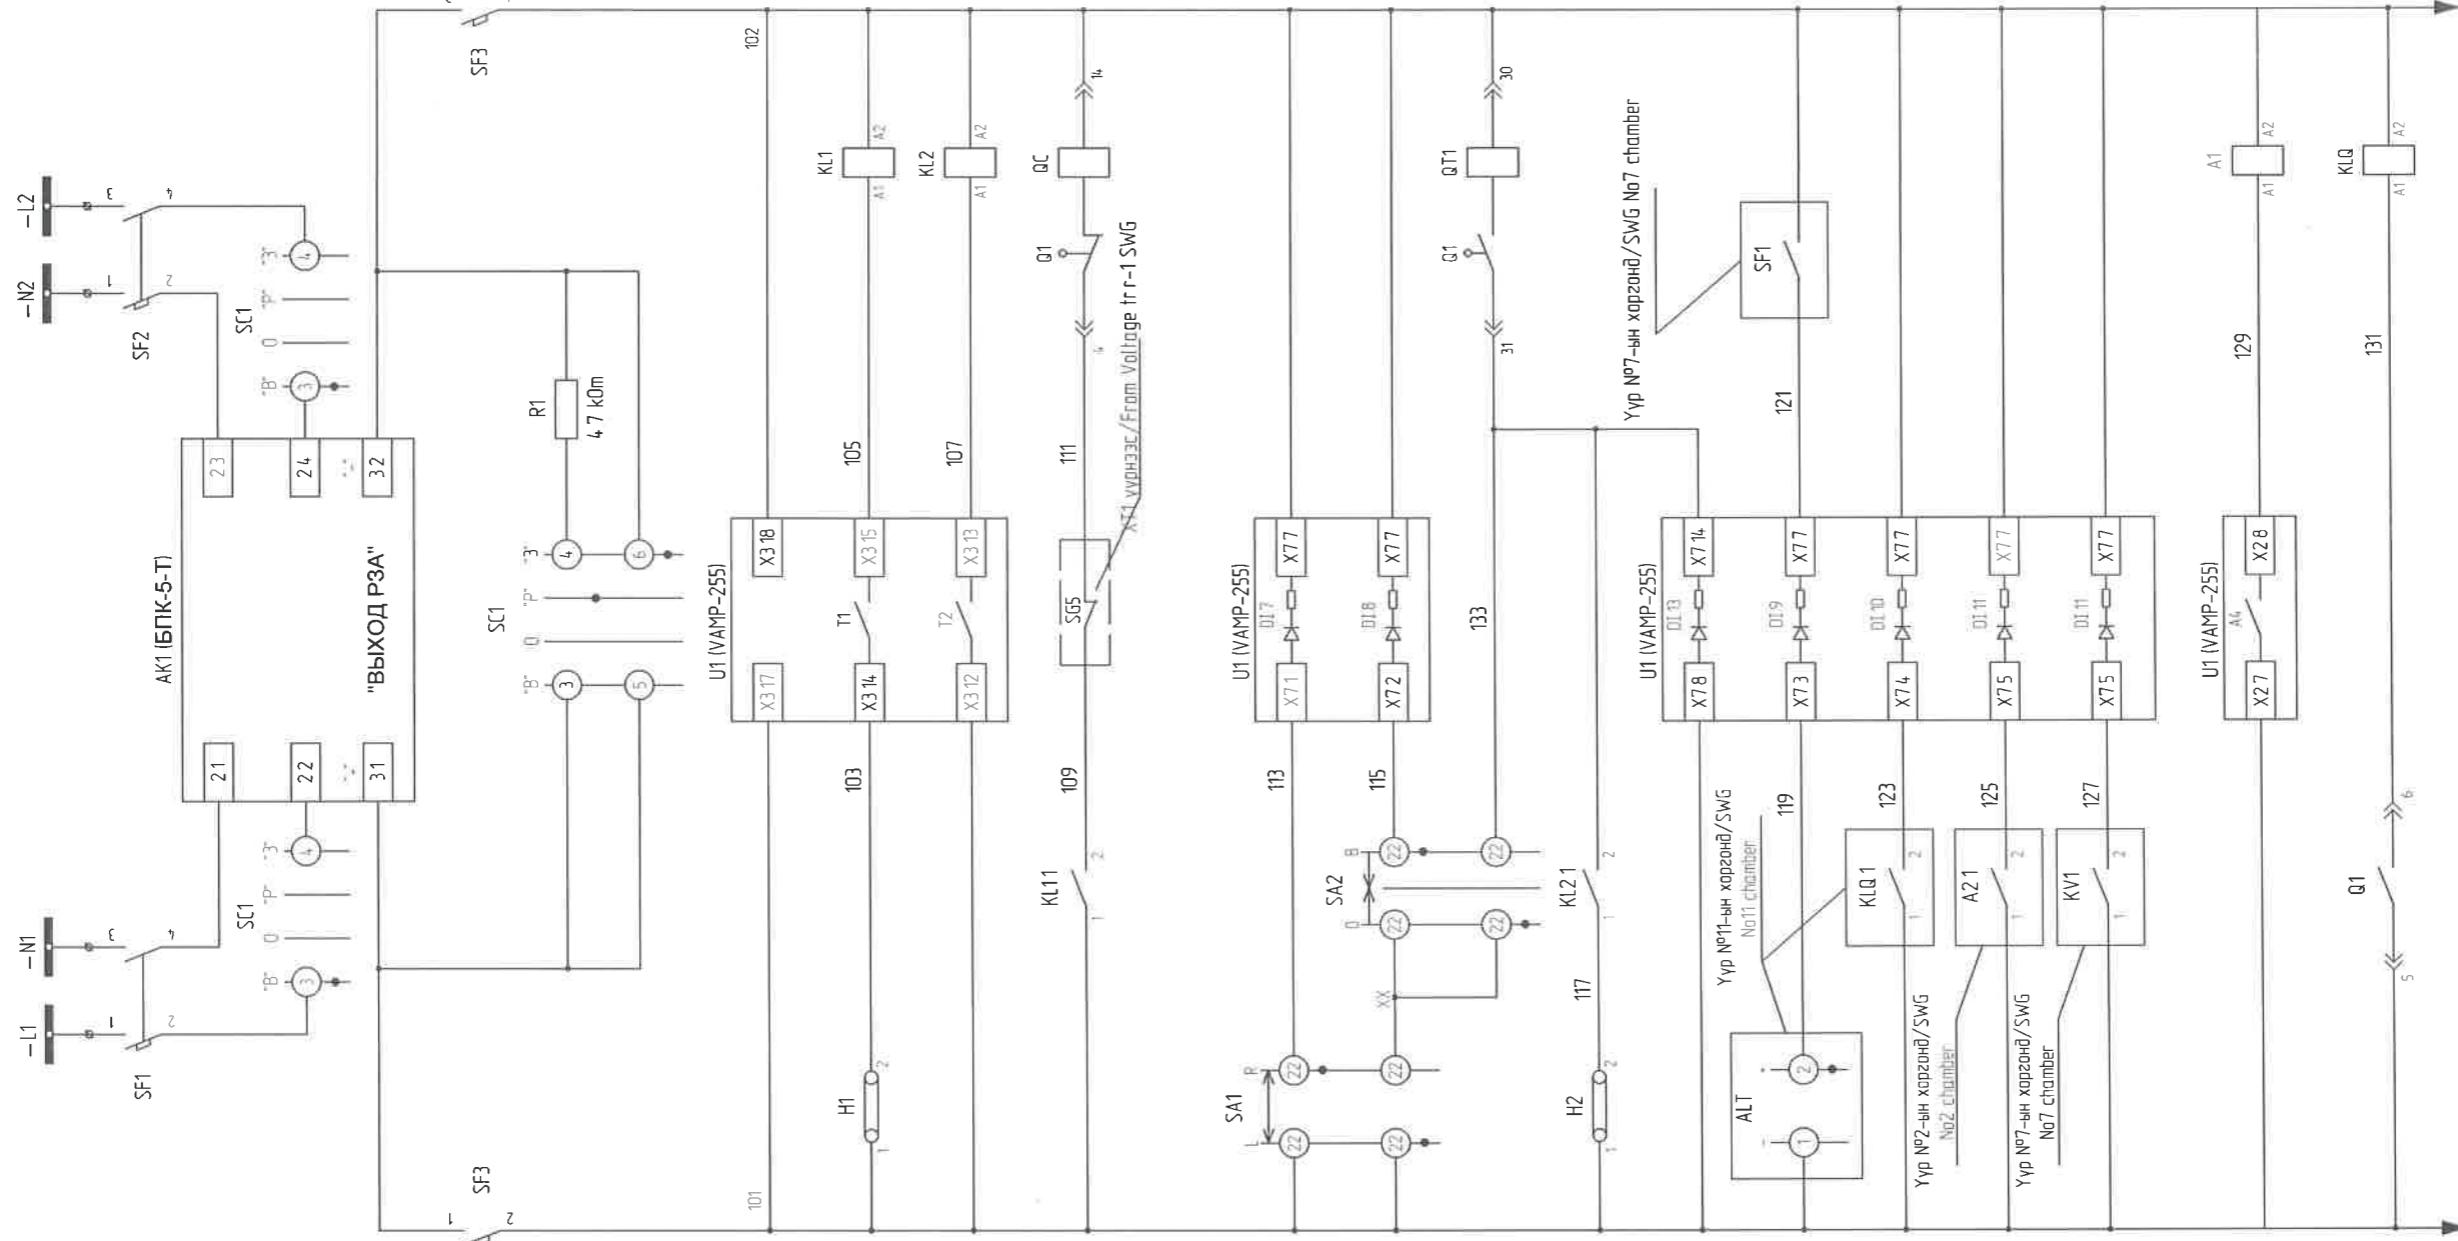

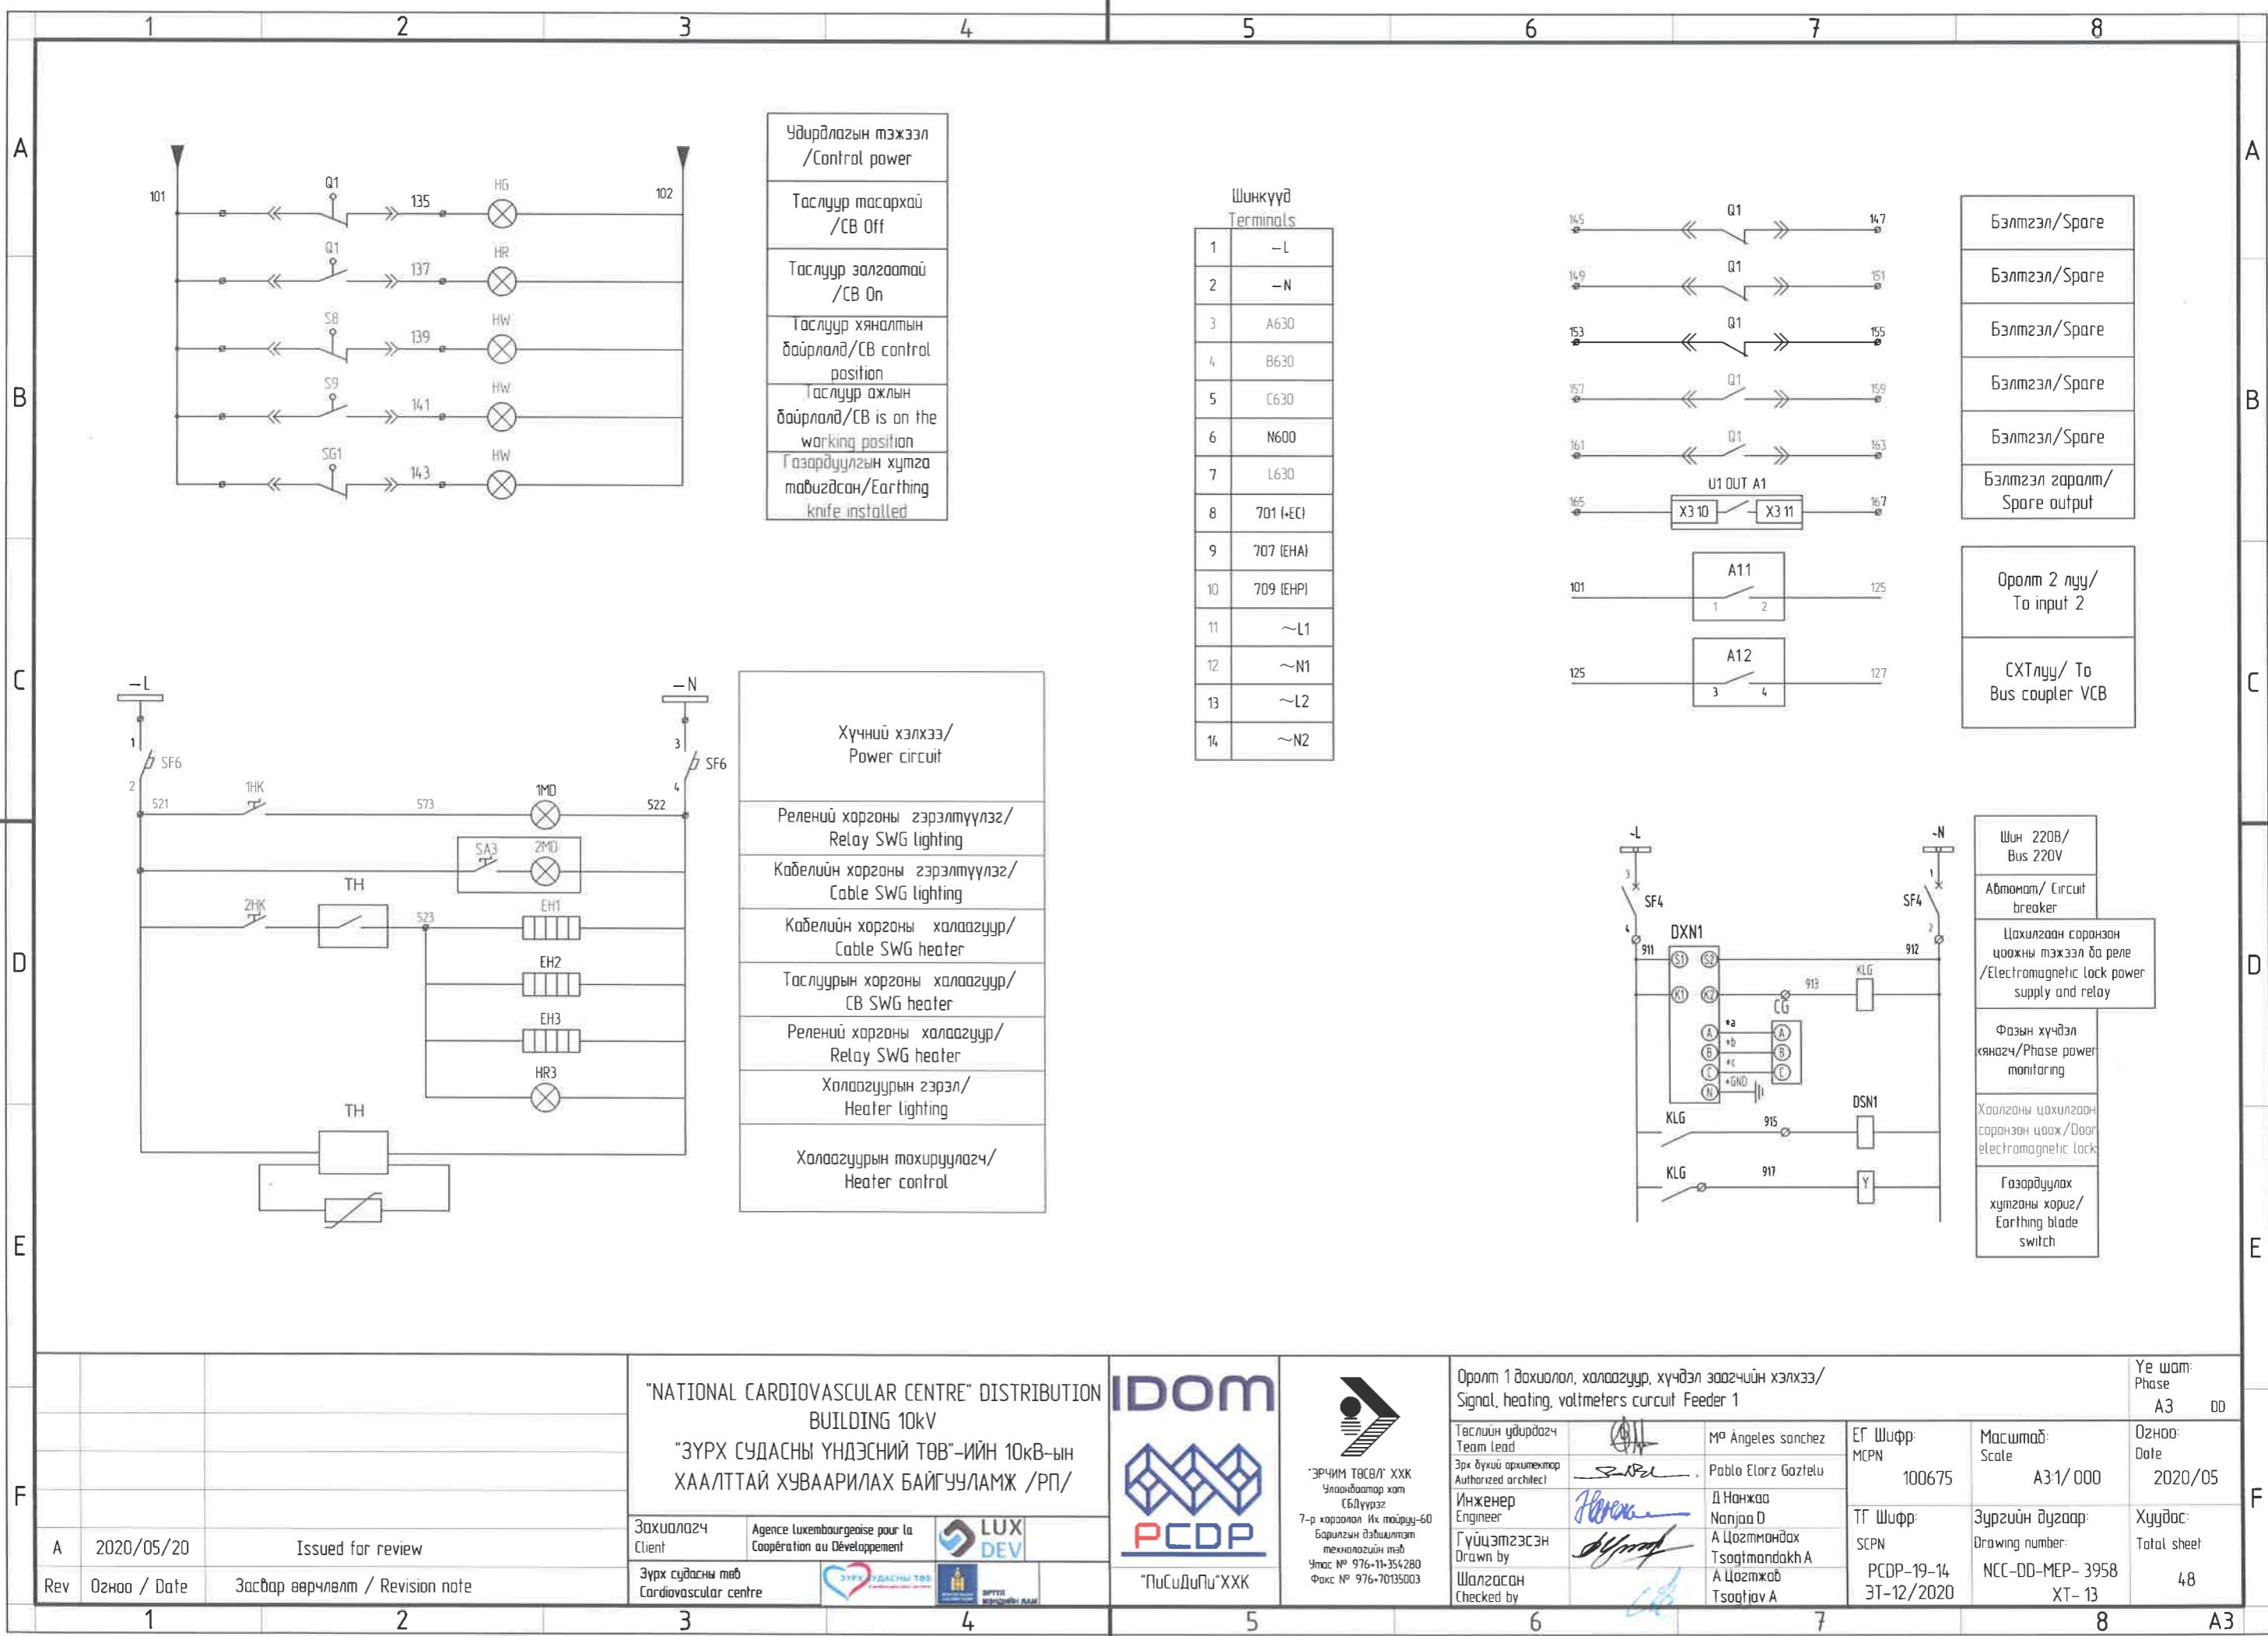

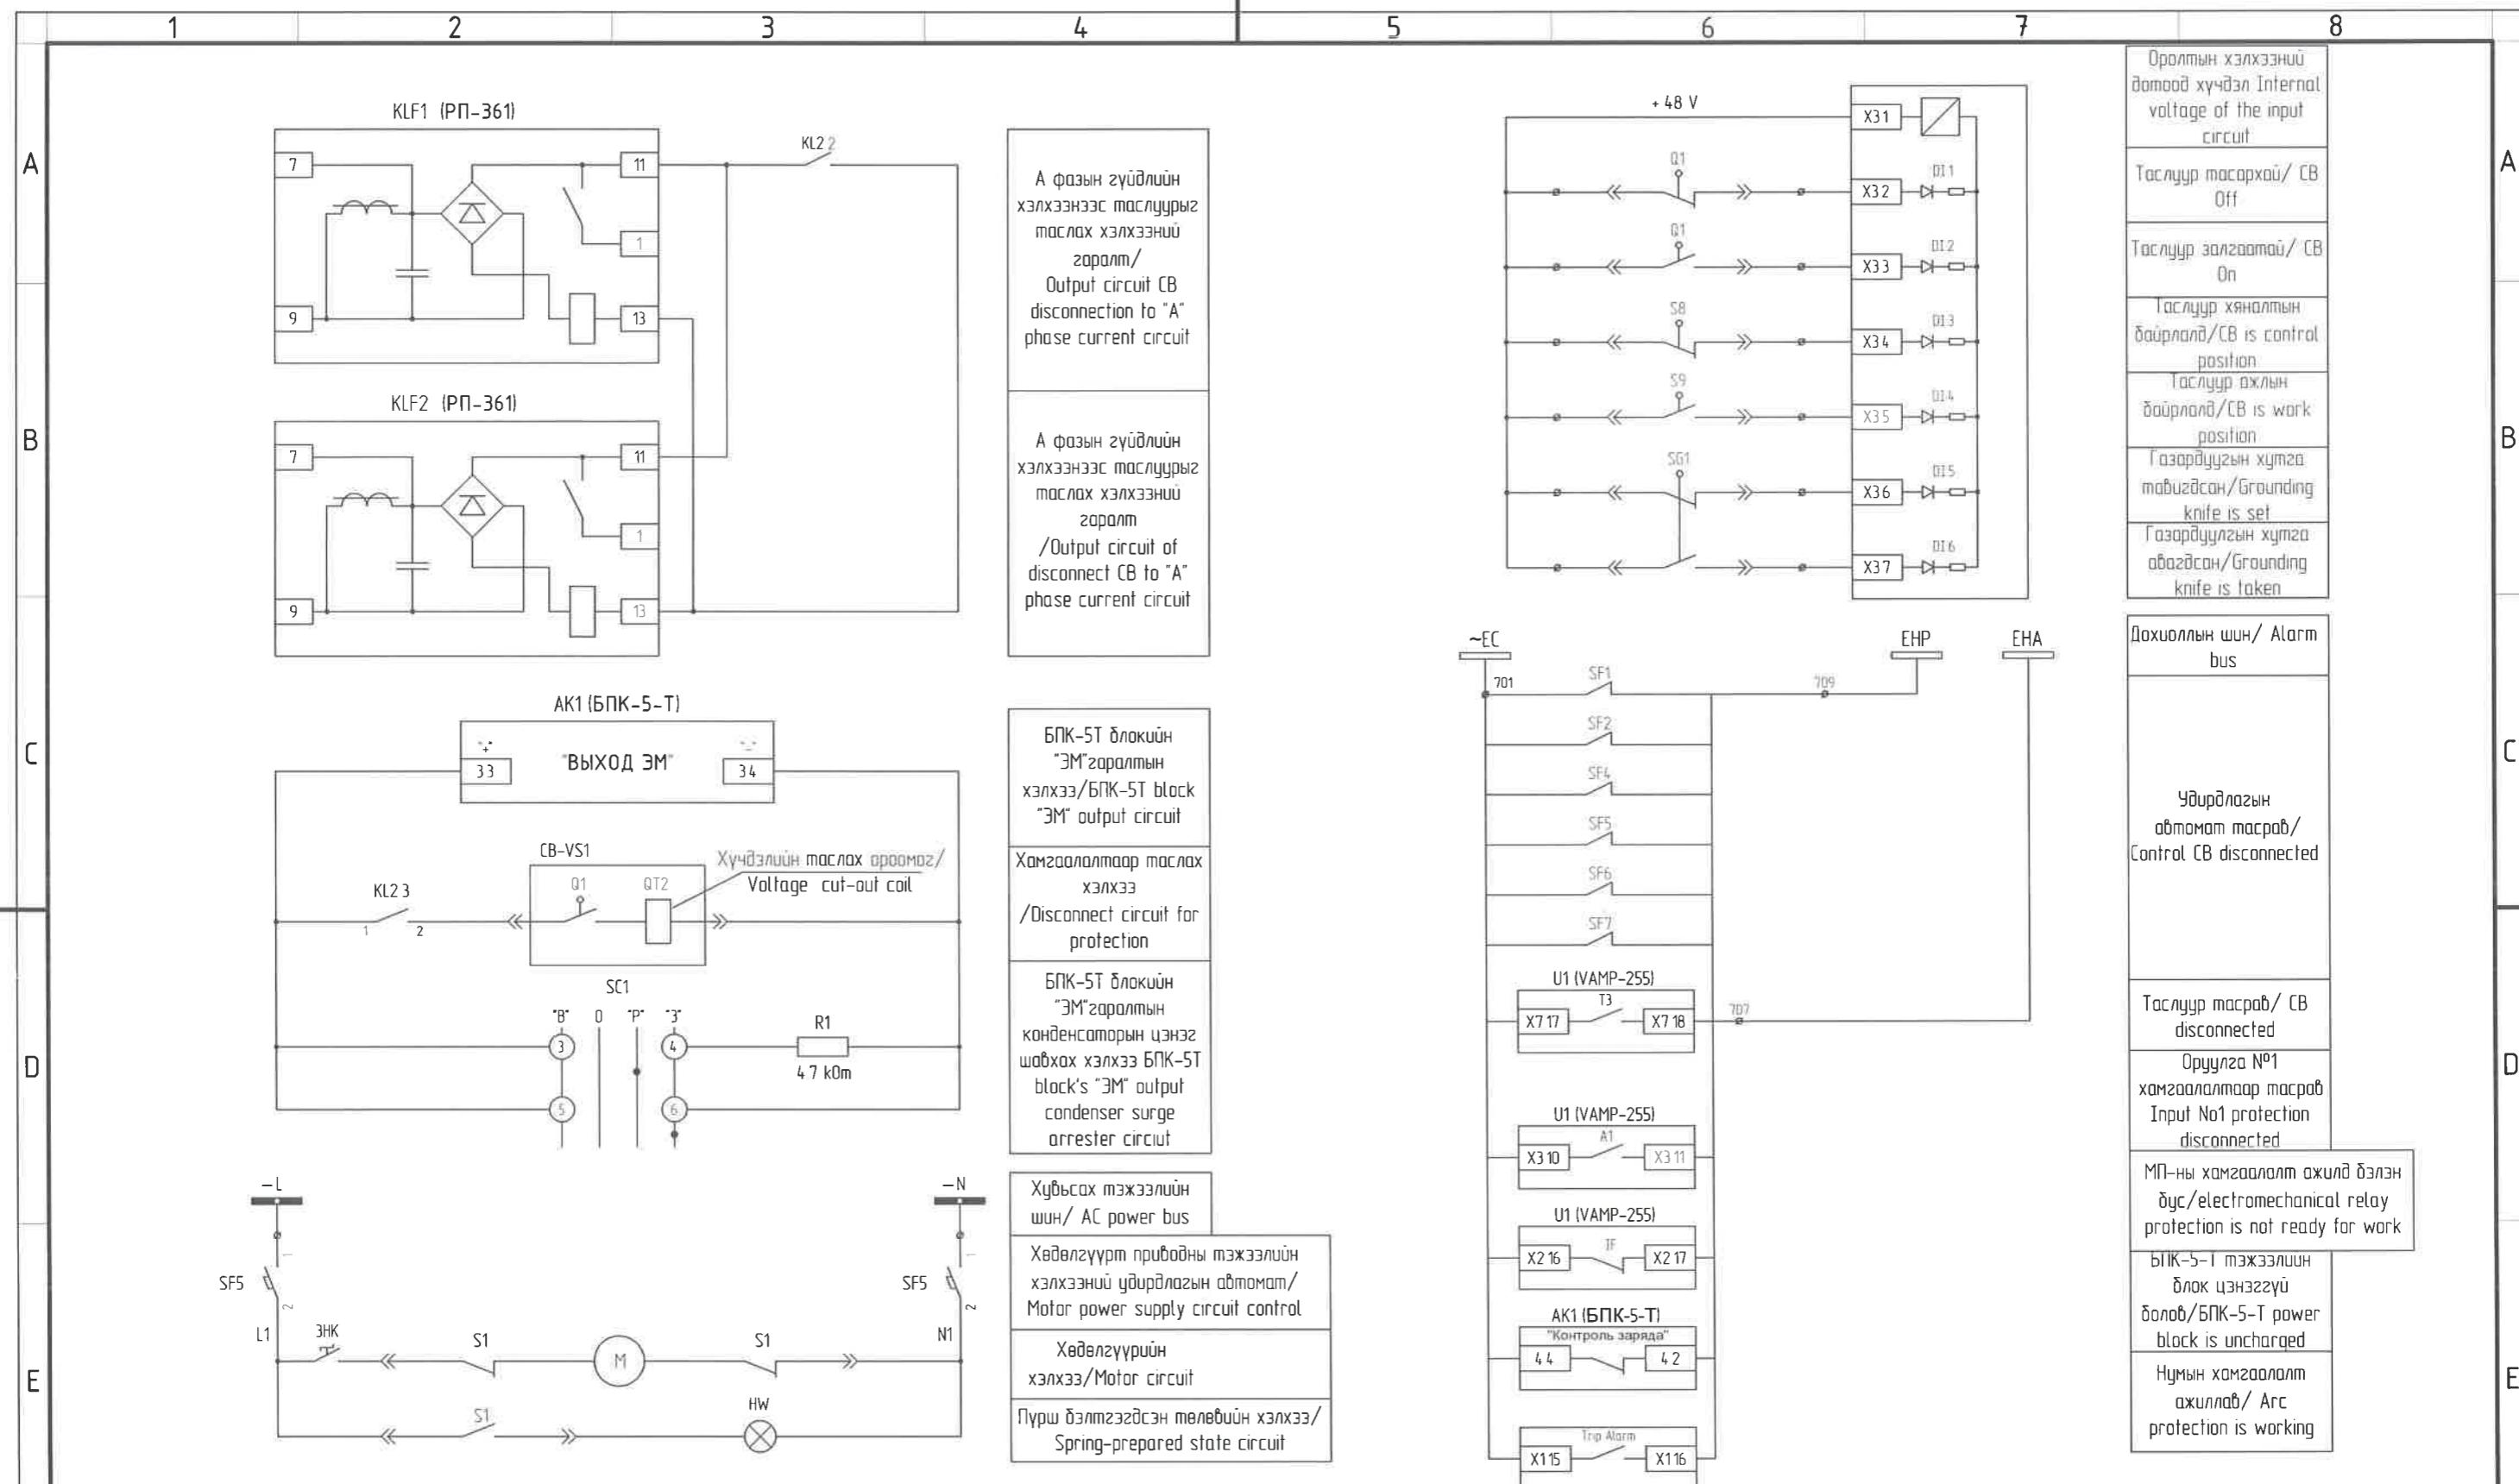

"NATIONAL CARDIOVASCULAR CENTRE" DISTRIBUTION
BUILDING 10kV
"ЗҮРХ СУДАСНЫ ҮНДЭСНИЙ ТӨВ"-ИЙН 10кВ-ЫН
ХААЛТТАЙ ХУВААРИЛАХ БАЙГУУЛАМЖ /РП/



Өрөлт 1 хамгаалолт, дөхүүлэлт, хөдөлгүүрт хөтлийгүйн хэлхээ /Signal, heating, voltmeters circuit Feeder 1

Ye wan:
Phase
A3 DD

Team lead		Maria Angeles Sanchez
From whom you received the information		Ruth Flores Garcia

ԵՐ Մսդր:
MCPN

Основа:
Date:

ЭРЧИМ ТӨСӨЛТ ХХК
Улооңбаштар хол
СБДүүрэг

Authorized architect	<u>Павел</u>	Pavel Elorza Gozti
Инженер Engineer	<u>Нонжад</u>	Д Нонжад Najjad D.

ТГ. Шифр: 3105100

2020/05

Барылғының мәденияттік
тақырыбынан таба

Гүйцэтгэсэн
Drawn by  А Цогтмандах
Tsogtmandakh A

SCPN: Drawing number:
PCDP-19-1/ NCC-00-MEP-


Total sheet:
3959


Факс № 976-7013500


3	Шалгасан Checked by	<i>[Signature]</i>	А цэвэржээ Тсаатян А
	6		

XT-12/2020


A3

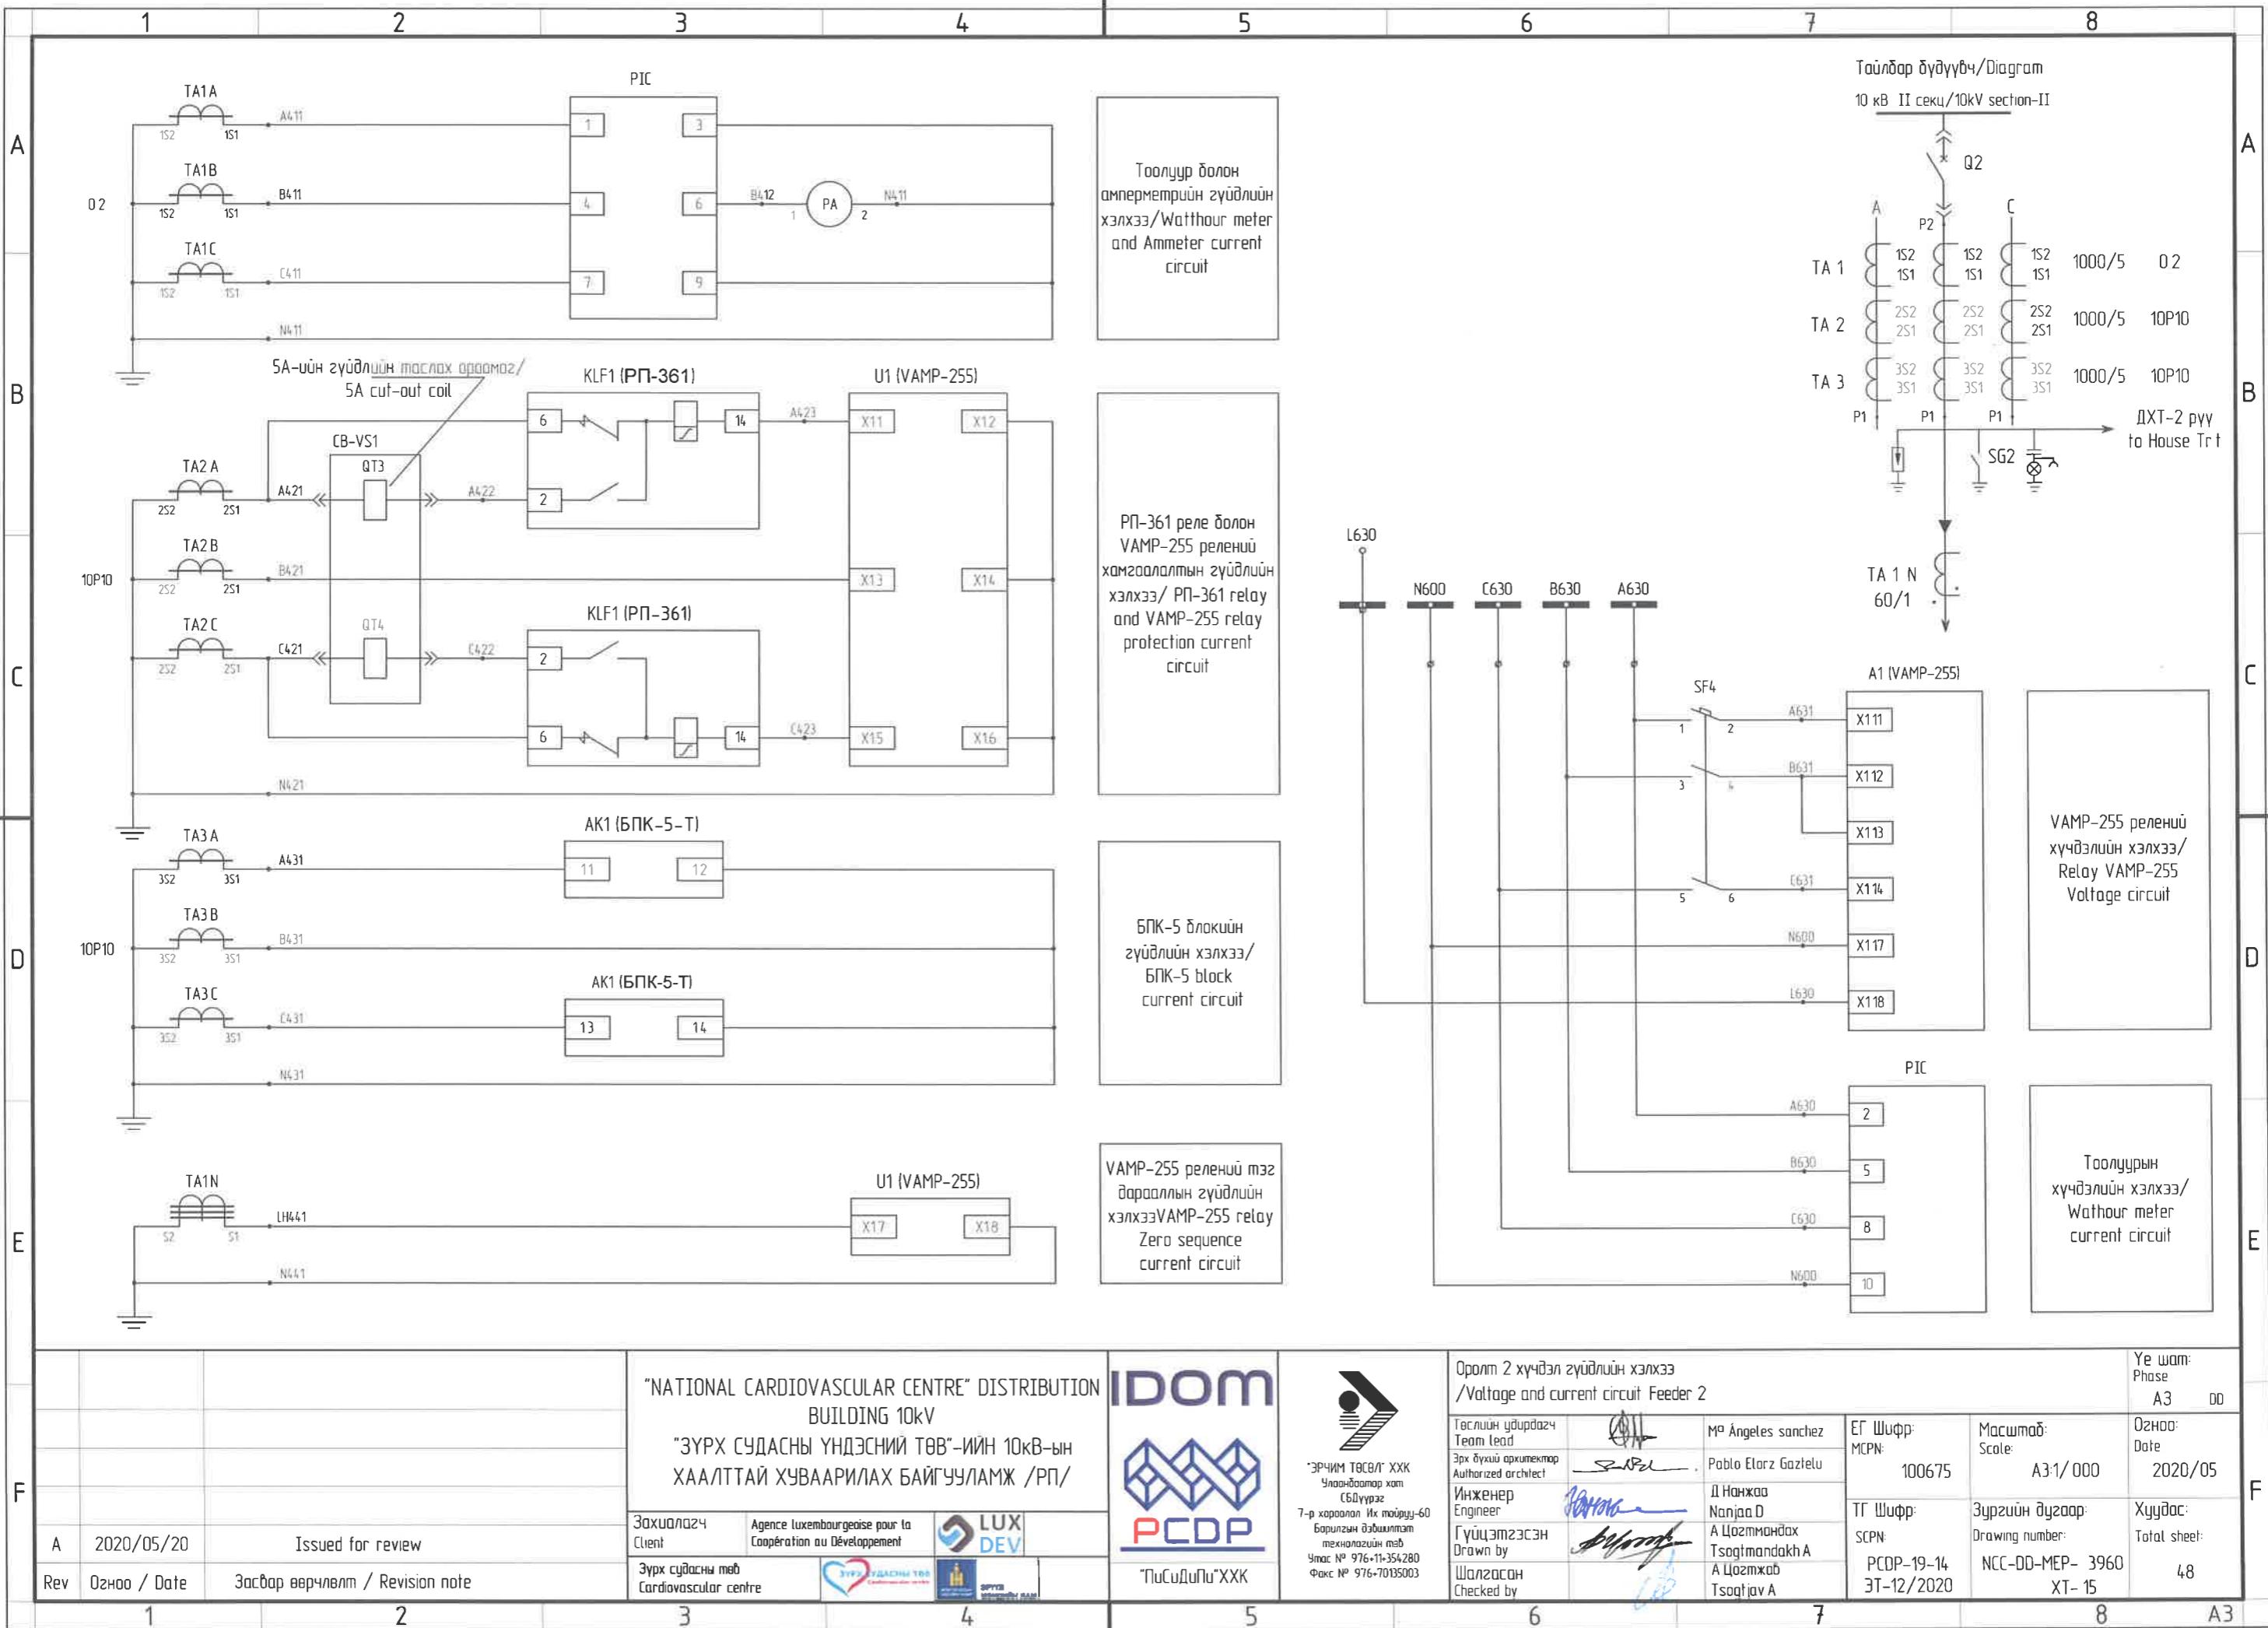

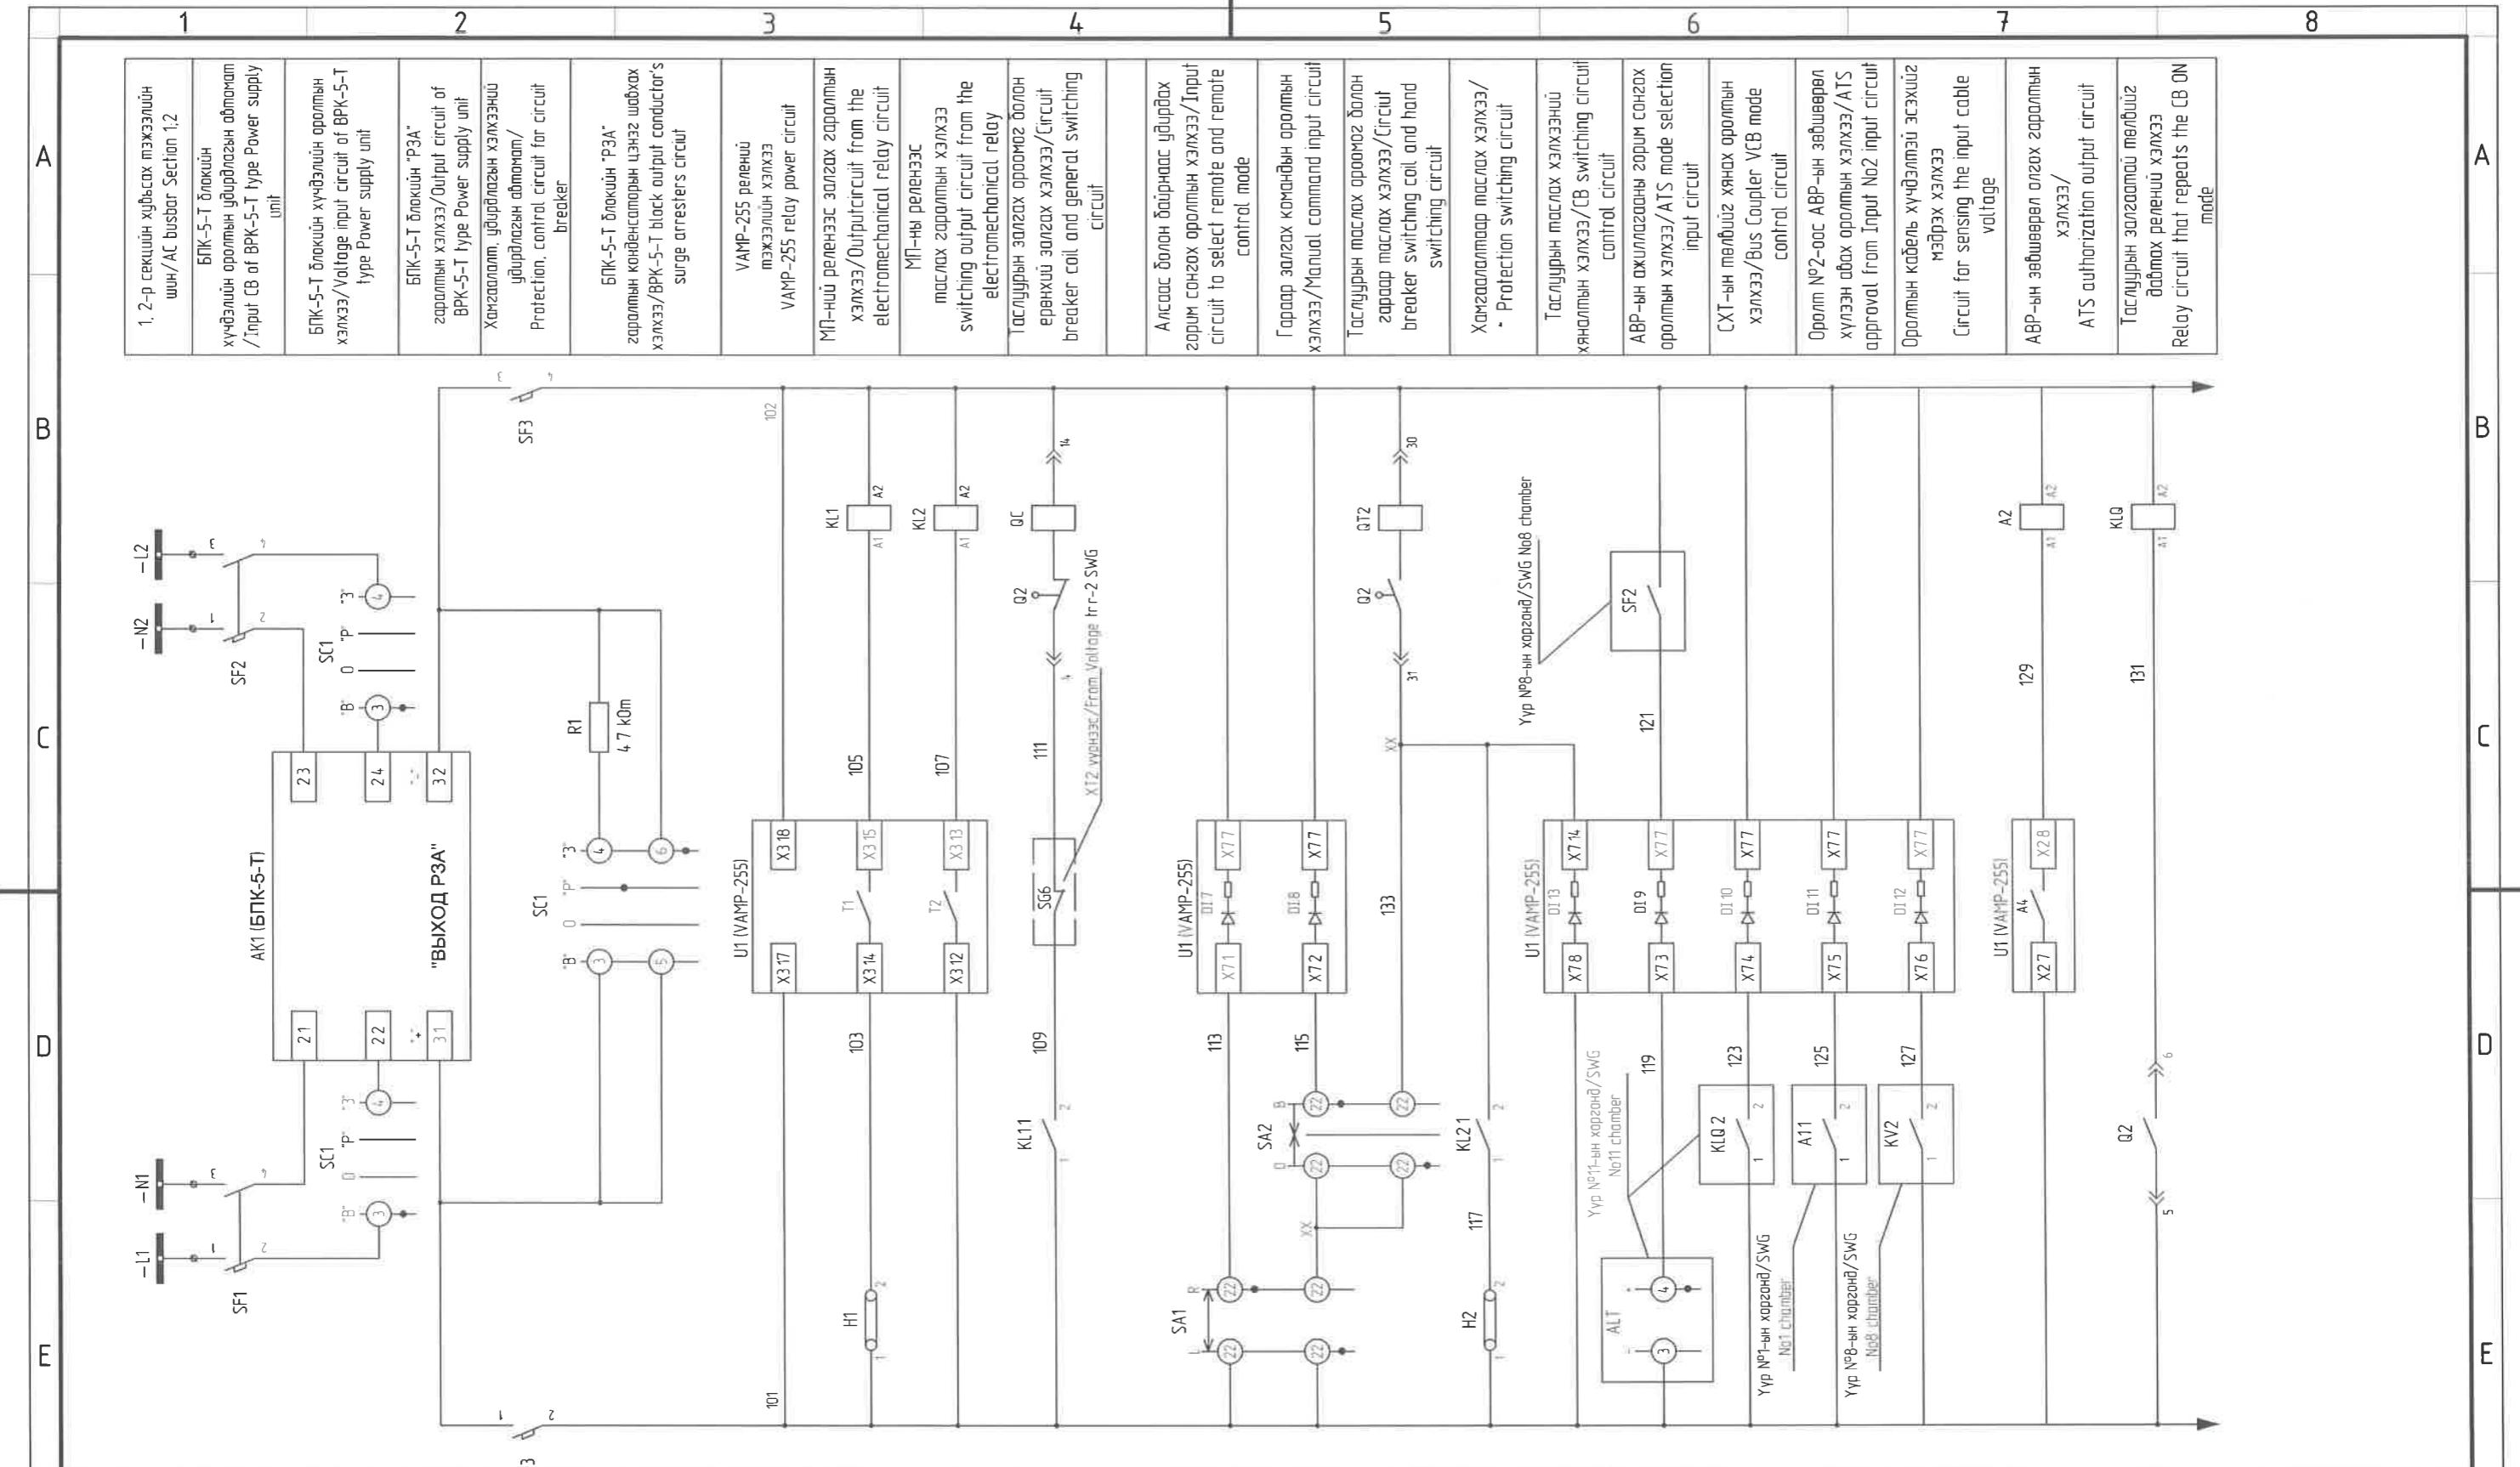


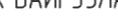			"NATIONAL CARDIOVASCULAR CENTRE" DISTRIBUTION BUILDING 10kV		 	 "ЭРЧИМ ТӨВСЛГ" ХХК Улаанбаатар хот Сүүдүүрэг 7-р хороолол Ик түүрүү-60 Барилгын өвлийнээсэл технологийн төв Утас № 976-11-354280 Факс № 976-70135003 "ПиСиДиПи"ХХК	Орлогт 2 үдүргөлөгч хамгаалалтын хэлхээ /Control circuit Feeder 2			Ye sham Phase: A3 DD	
			Захиалогч Client	Agence luxembourgeoise pour la Coopération au Développement				Төслийн үдүргөлөгч Team lead Эрх дүүхийн архитектор Authorized architect Инженер Engineer Гүйцэтгэсэн Drawn by Шалгасон Checked by	Mo Angeles sonchez Pablo Elorza Gatzelu Д Нанжад Нанжад А Цэгтмандах Tsogtmandakh A А Цэгтмандах Tsogtmandakh A	ЕГ Шифр: MCPN 100675 ТГ Шифр: SCPN PCDP-19-14 ЭТ-12/2020	Масштаб: Scale A3:1/000 2020/05
A	2020/05/20	Issued for review		Зүрх судасны төв Cardiovascular centre							
Rev	Ognoo / Date	Засвар вөрчлөлт / Revision note									
1	2	3	4	5	6	7	8	A3			

1 2 3 4 5 6 7 8

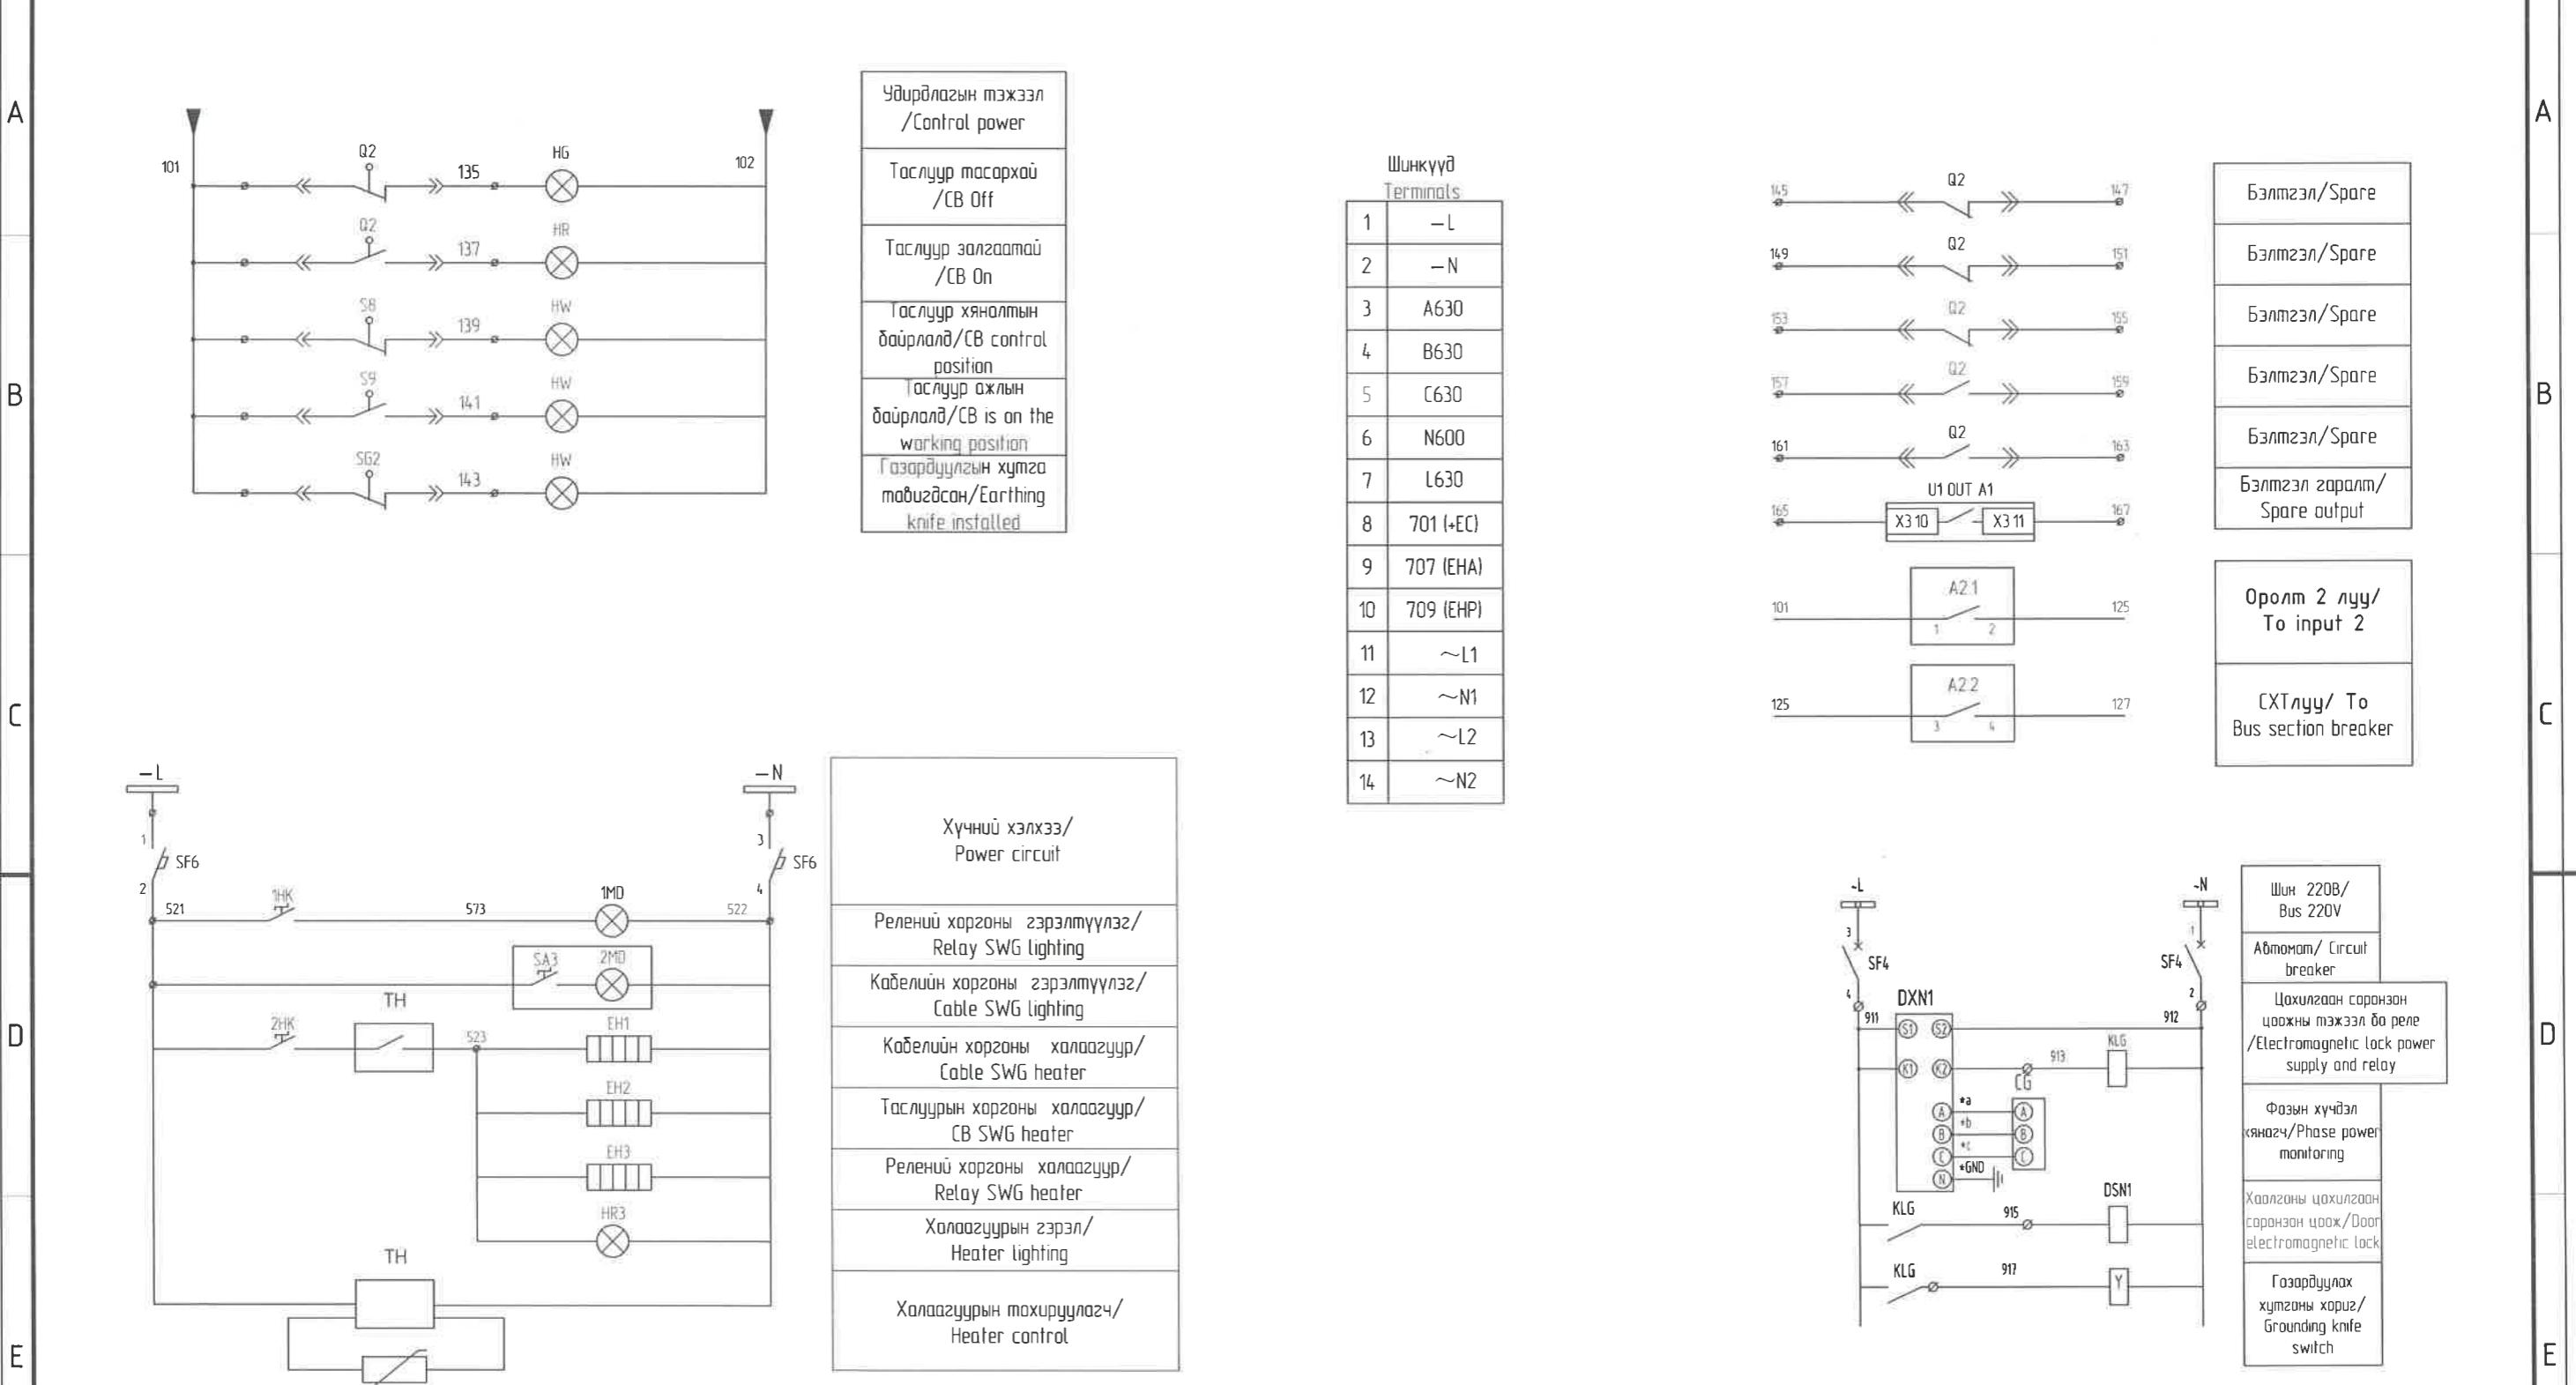


			"NATIONAL CARDIOVASCULAR CENTRE" DISTRIBUTION BUILDING 10kV				Оролт 2 дахилол, халаагүүр, хүчээл зээгчийн хэлхээ /Signal, heating, voltmeters circuit Feeder 2		Ye sham: Phase A3 00
			"ЗҮРХ СУДАСНЫ ҮНДЭСНИЙ ТӨВ"-ИИН 10кВ-ЫН ХААЛТАЙ ХУВААРИЛАХ БАЙГУУЛАМЖ /РП/.				Төслийн удирдаж Team lead		Ognoo: Date: 2020/05
A	2020/05/20	Issued for review	Zaixialogch	Agence luxembourgeoise pour la Coopération au Développement	LUX DEV	7-р хороолол Их төвийн-60 Барилгын эмбалигийн төв Утас № 976-11-354280 Фонс № 976-70135003	Инженер Engineer	Pablo Etoz Gatzelu Д Нанжад Нанжад Д А Цогтманджак Tsogtmandakh A А Цогтжав Tsogtjav A	EG Шифр: MCPN 100675 Scale A3:1/000
Rev	Ognoo / Date	Засвар верчлэвл / Revision note	Zurhxsudasny teb Cardiovascular centre	Зүрх судасны төв Cardiovascular centre	Гүйцэтгэсэн Drawn by	Шалгасан Checked by	TГ Шифр: SCPН: PCDP-19-14 ЭТ-12/2020	Zurgiin дугаар: Drawing number NCC-DD-MEP- 3962 Хүйдэс: Total sheet: 48	
1	2	3	4	5	6	7	8	A3	

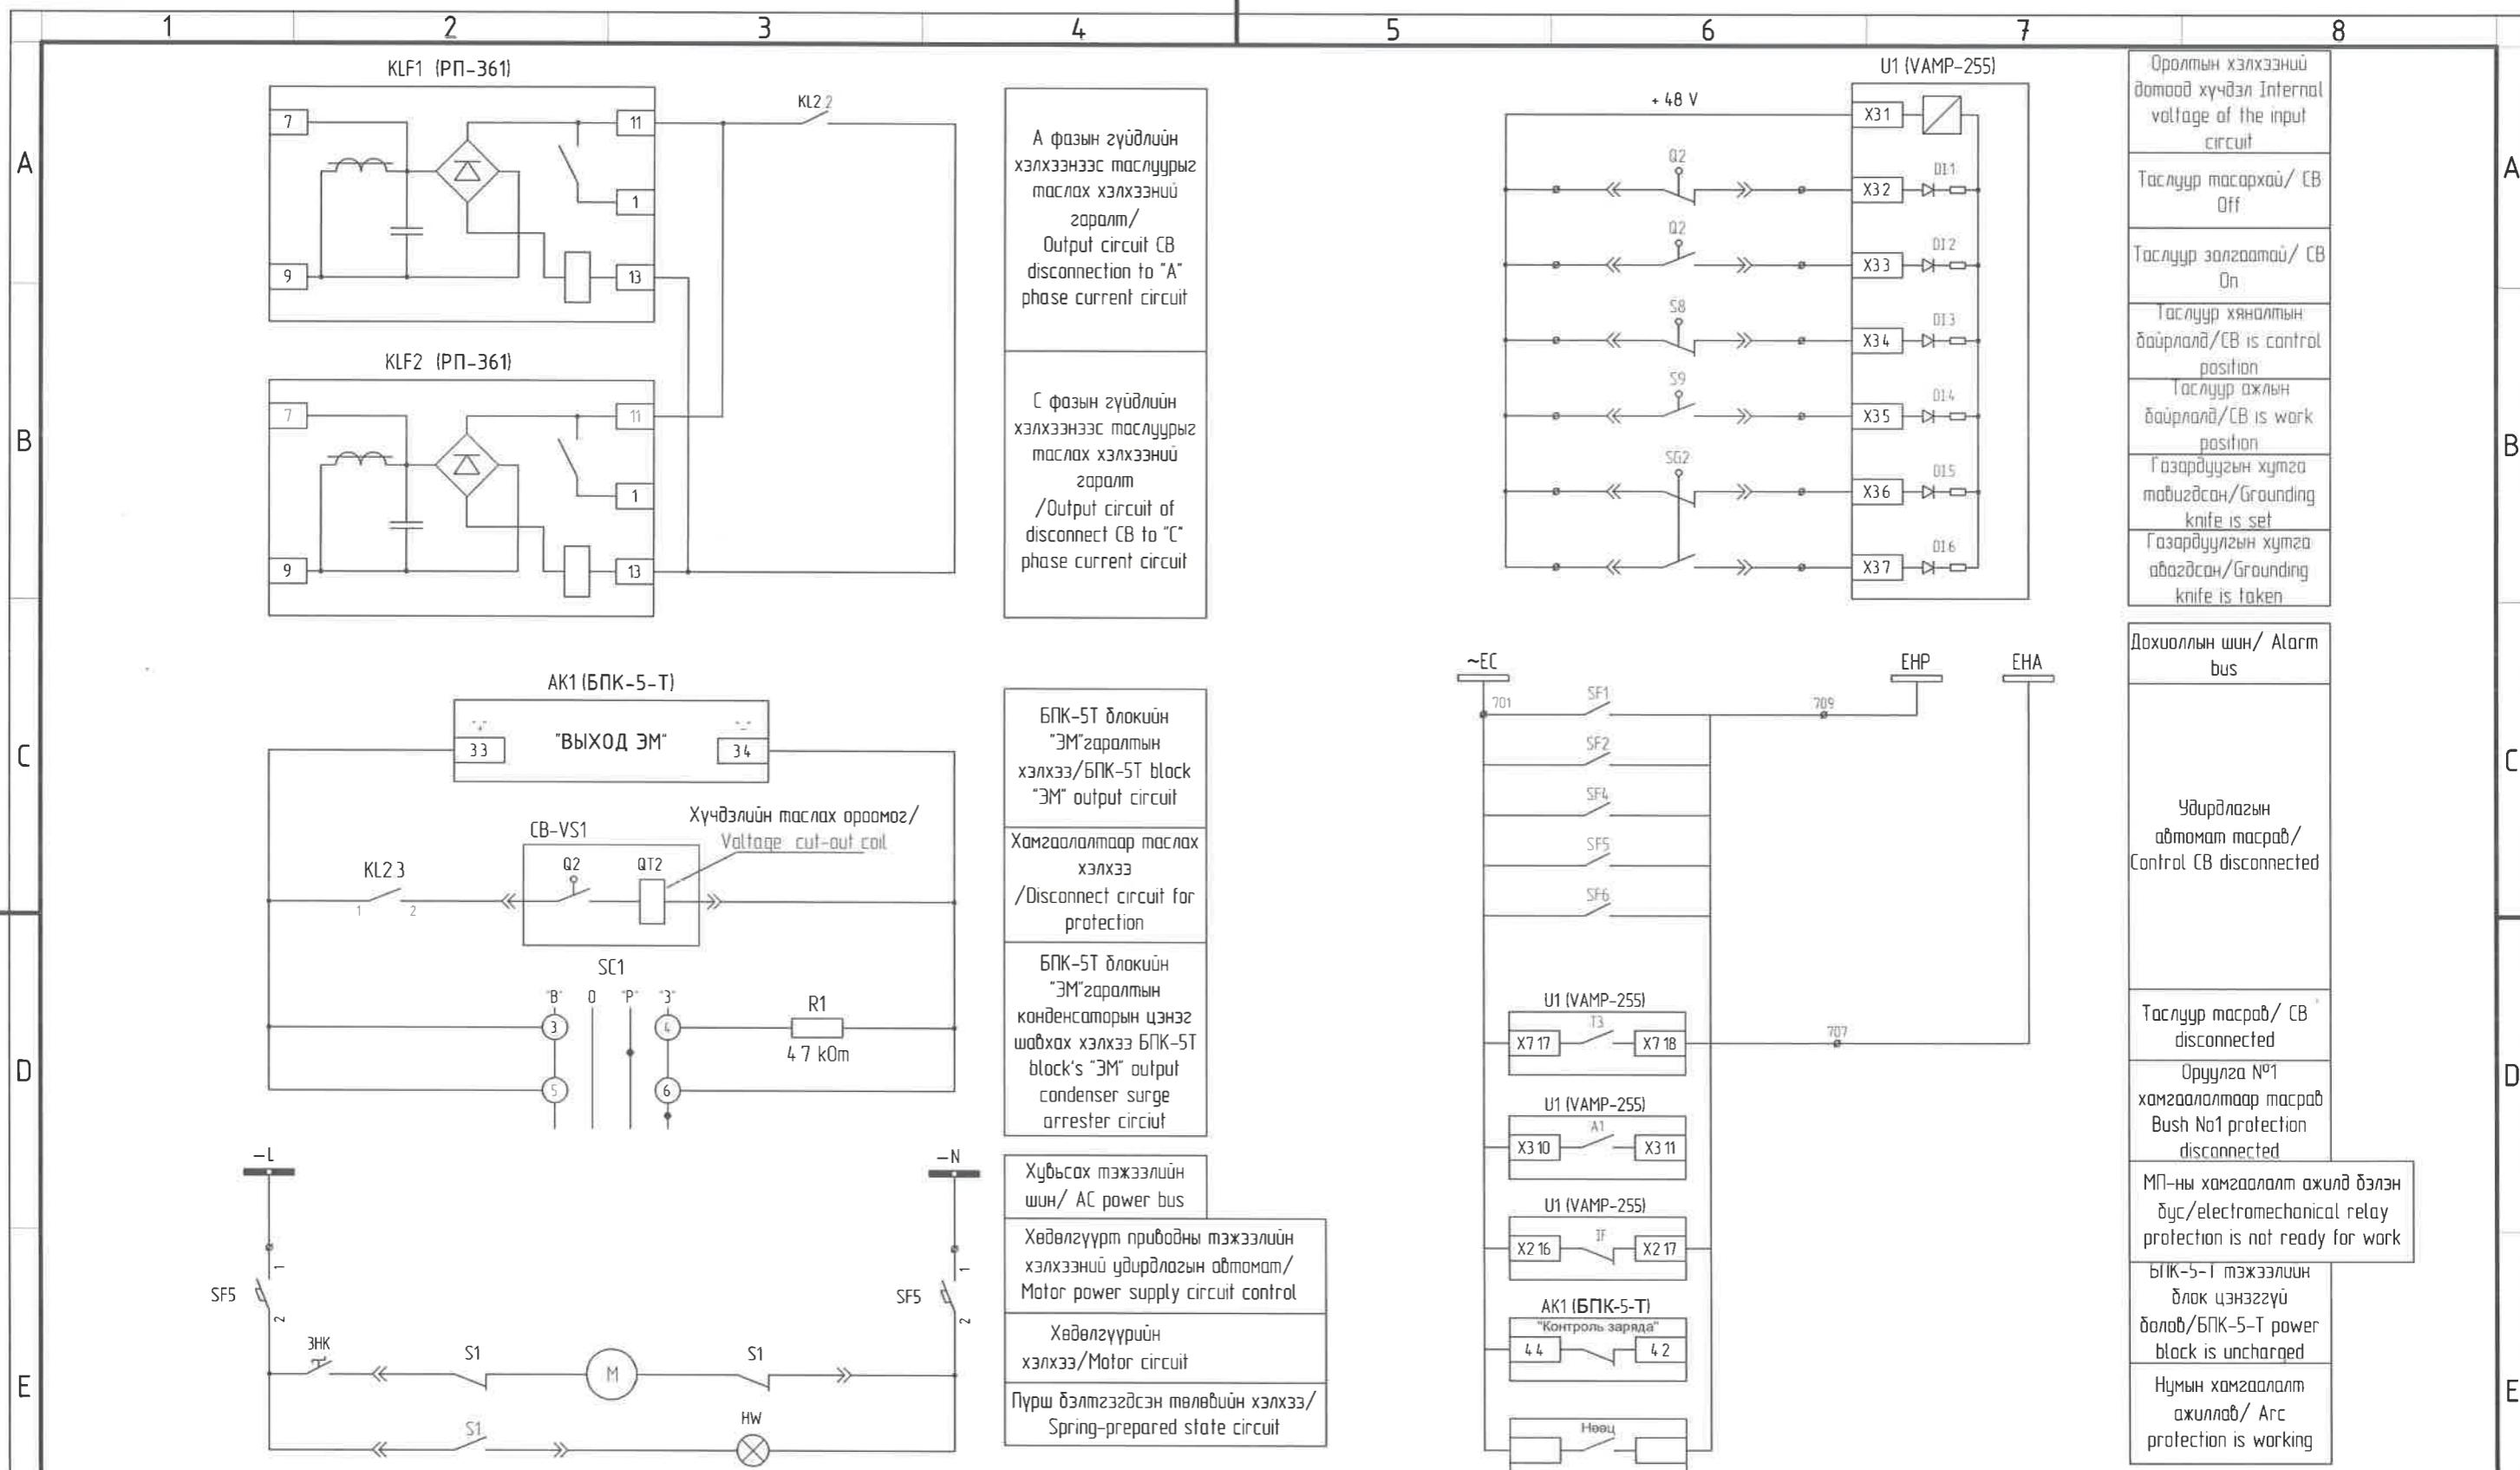


			"NATIONAL CARDIOVASCULAR CENTRE" DISTRIBUTION BUILDING 10kV "ЗҮРХ СУДАСНЫ ҮНДЭСНИЙ ТӨВ"-ИЙН 10кВ-ЫН ХААЛТТАЙ ХУВААРИЛАХ БАЙГУУЛАМЖ /РП/	 	Оролт 2 хамгаалалт, дохиолол, хөдөлгүүрт хөтөлгүүрийн хэлхээ /Protection, alarm, motorized control circuit, Feeder 2			Ye sham Phase A3 DD
A	2020/05/20	Issued for review	Zoхиолож Client Agence luxembourgeoise pour la Coopération au Développement	LUX DEV	Таслийн үзүүрээс Team lead Эрүүхий архитектор Authorized architect Инженер Engineer Гүйцэтгэсэн Drawn by Шалгосон Checked by	Mo Angeles Sanchez Pablo Elorza Gatzelu Д Нонжас Нанжаа О А Цогтмандах Tsogtmandakh A А Цогтжав Tsogtjav A	ЕГ Шифр: MCPN: 100675 Масштаб: Scale A3:1/000 Огноо: Date 2020/05	
Rev	Ognoo / Date	Zасвар вэрчлэлт / Revision note	Zүрх судасны төв Cardiovascular centre	ЗҮРХ СУДАСНЫ ТӨВ Cardiovascular centre	TG Шифр: SCPN Drawing number: PCDP-19-14 NCC-DD-MEP- 3963 ЭТ-12/2020	Xуудас: Total sheet 48		
1	2	3	4	5	6	7	8 A3	

1 2 3 4 5 6 7 8

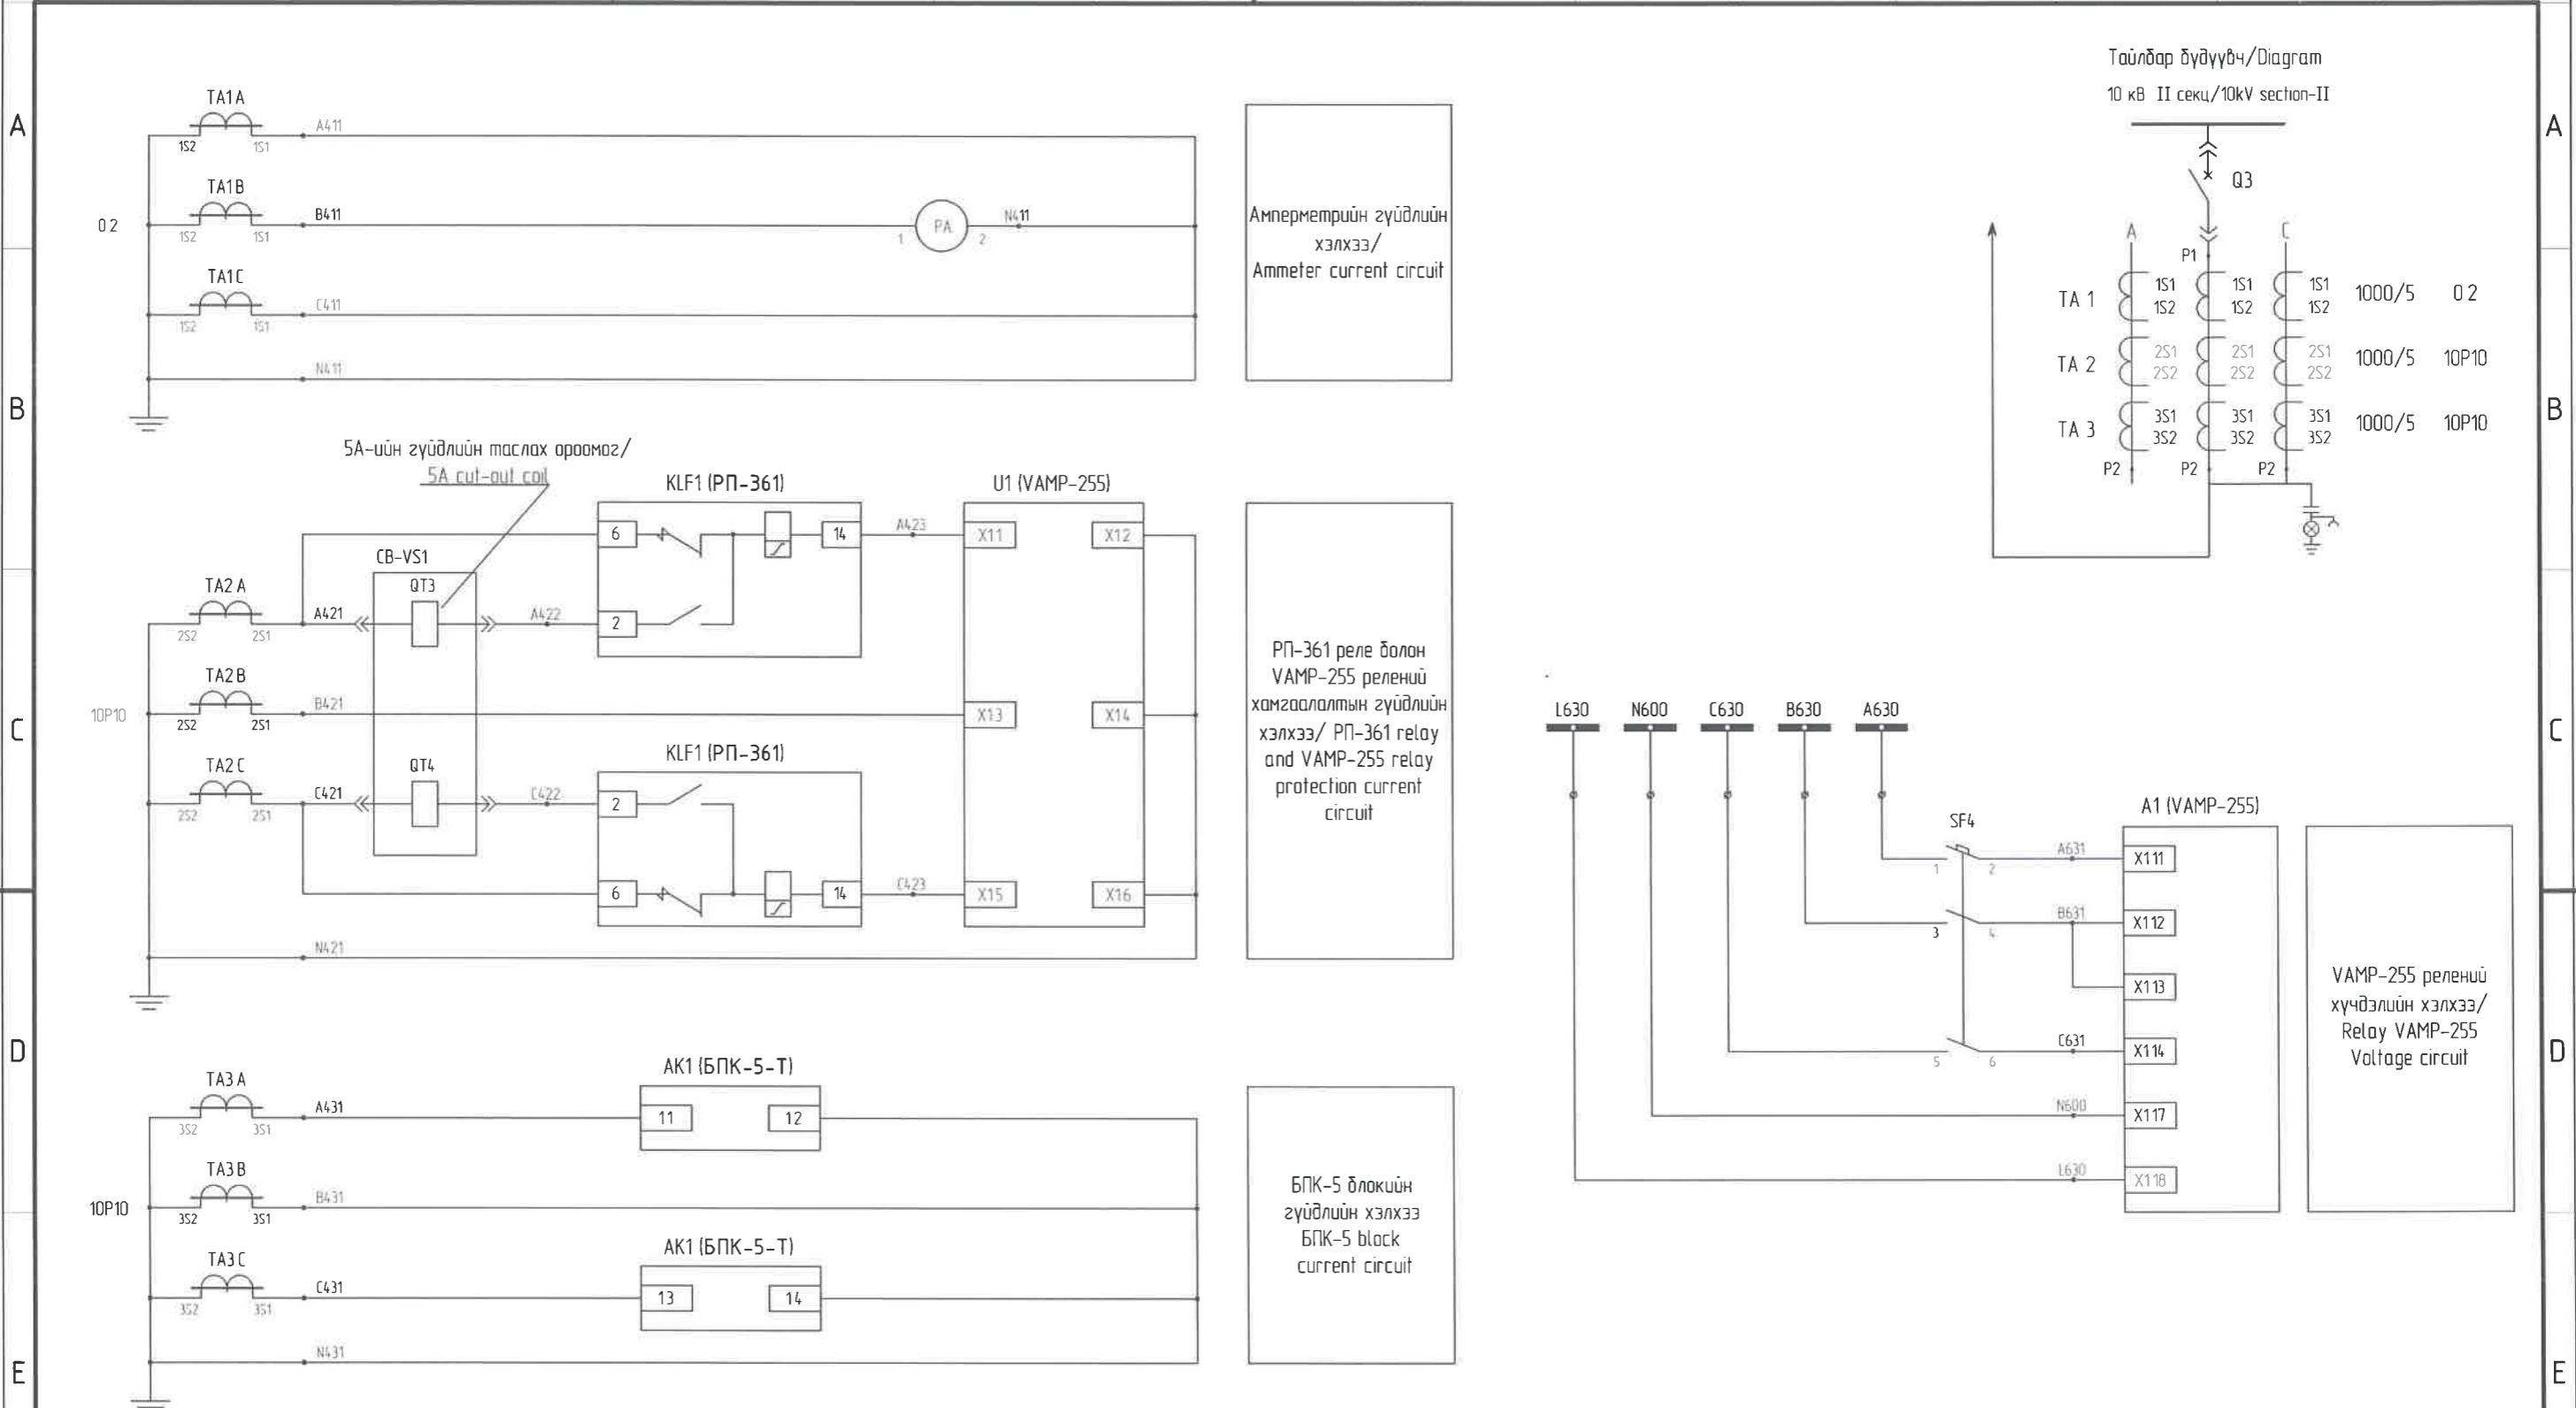



A	2020/05/20	Issued for review	Захиалагч Client Agence luxembourgeoise pour la Coopération au Développement	LUX DEV	IDOM PCDP "ПиСиДиПи"XXX	СХТ-ын хүчээл гүйдлийн хэлхээ / Voltage and current circuit of Bus section breaker	Ye шам: Phase A3 DD	
Rev	Огноо / Date	Засвар вөрчлөлт / Revision note	Зурх судасны төв Cardiovascular centre	Зурх судасны төв Cardiovascular centre	Эрчим ТССВЛТ ХХК Уланбаатар хот Сүүдүүрээ 7-р хороолол Их тайруу-60 Боригийн эмбалигийн төв Утас № 976-11-354280 Факс № 976-70135003	Төслийн удирдээгүй Team lead Эрчим ТССВЛТ ХХК Уланбаатар хот Сүүдүүрээ 7-р хороолол Их тайруу-60 Боригийн эмбалигийн төв Утас № 976-11-354280 Факс № 976-70135003	Мөнгөнчилжээний Инженер Engineer Гүйцэтгэсэн Drawn by Шалгасан Checked by	Мөнгөнчилжээний Д. Нанжад Нандаа Д А Цогцомандах Тсаатандакх А А Цогцож Тсаатян А
1	2	3	4	5	6	7	8 A3	

1 2 3 4 5 6 7 8

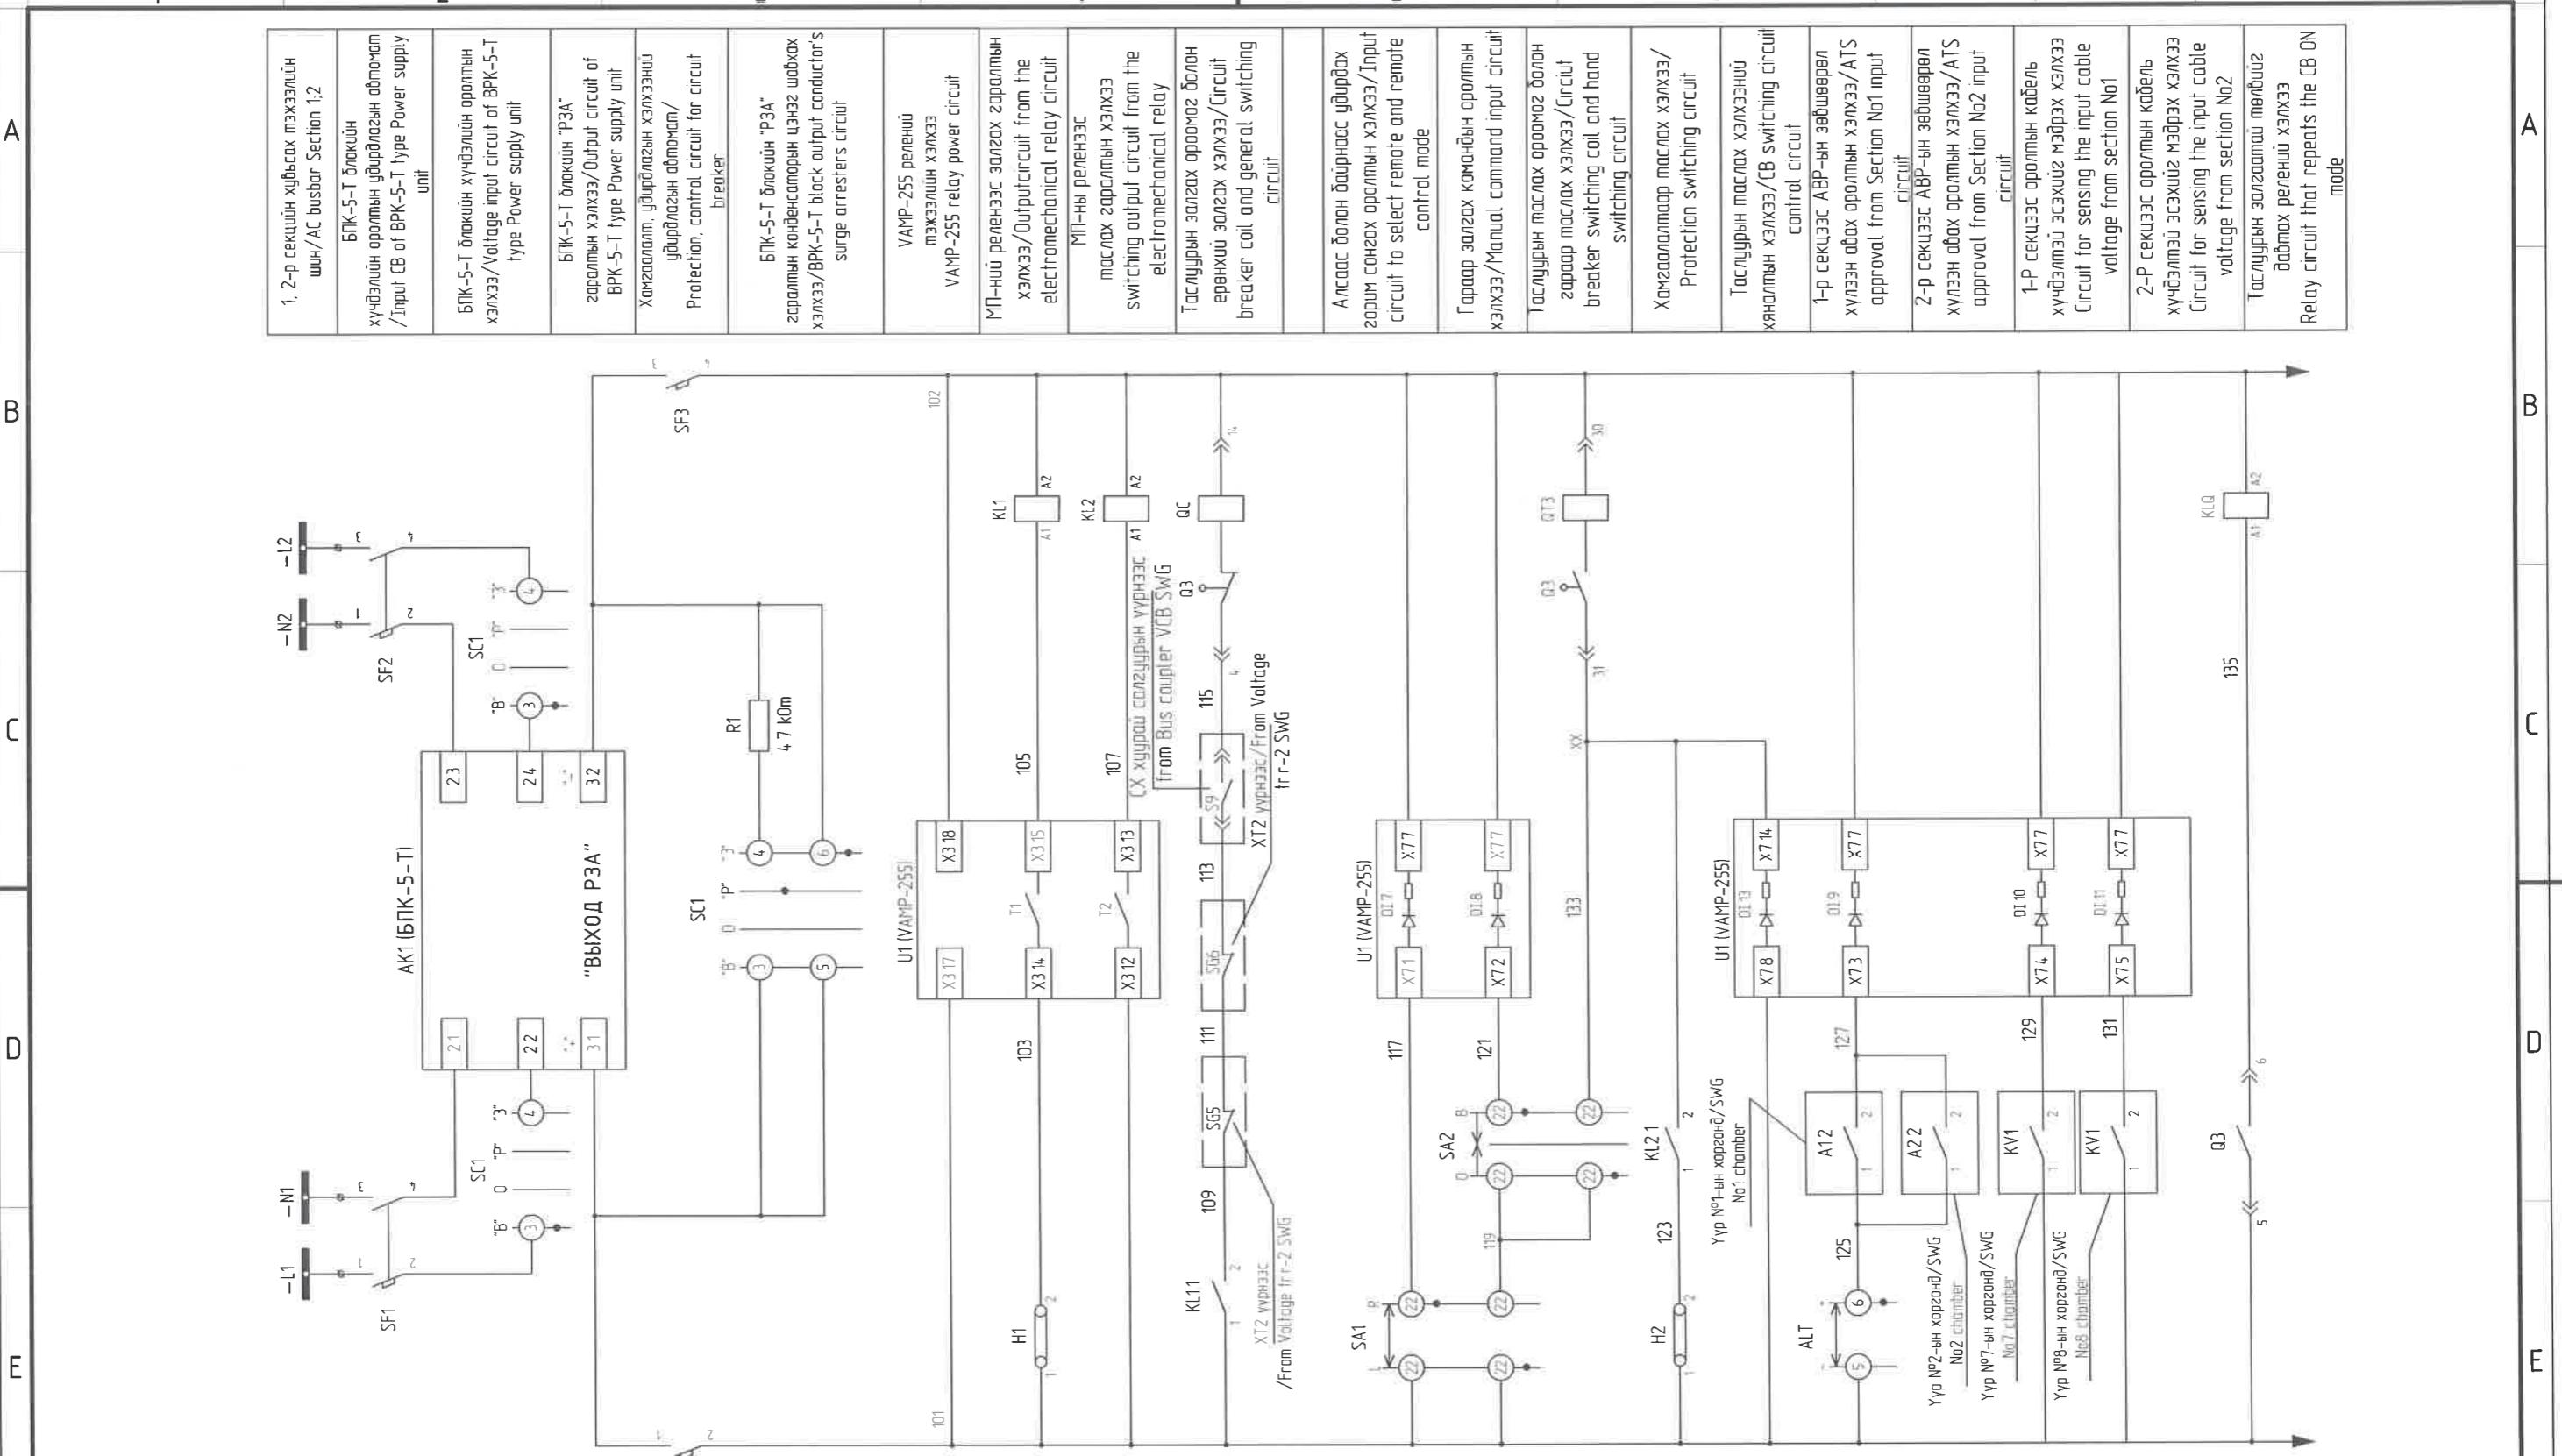



Issued for review				"NATIONAL CARDIOVASCULAR CENTRE" DISTRIBUTION BUILDING 10kV "ЗҮРХ СУДАСНЫ ҮНДЭСНИЙ ТӨВ"-ИЙН 10кВ-ЫН ХААЛТТАЙ ХУВААРИЛАХ БАЙГУУЛАМЖ /РП/				CXT-ын үндүрлэг хамгаалалтын хэлхээ /Control circuit of Bus section breaker			
A	2020/05/20	Client	Agence luxembourgeoise pour la Coopération au Développement	LUX DEV	IDOM	Team lead Эрчим Төсвэл ХХК Уланбаатар хот СБДЦ-ийн 7-р хороолол № 10 төмөр-60 Барилгын бийншигийн төб Утас № 976-11-54280 Факс № 976-70135003	Mo Angeles Sanchez Pablo Elorza Gatzelu	ЕГ Шифр: МСРН 100675	Масштаб: Scale A31/000	Огноо: Date 2020/05	
Rev	0гнаа / Date	Засвар варчлалт / Revision note	Зүрх судасны төв Cardiovascular centre	Эрчим Төсвэл ХХК Уланбаатар хот СБДЦ-ийн 7-р хороолол № 10 төмөр-60 Барилгын бийншигийн төб Утас № 976-11-54280 Факс № 976-70135003	PCDP	Engineer Гүйцэтгэсэн Drawn by Шалгасан Checked by	ТГ Шифр: SCPN PCDP-19-14 ЭТ-12/2020	Зурсийн дугаар: Drawing number: NCC-DD-MEP- 3965 Хуудас Total sheet 48			

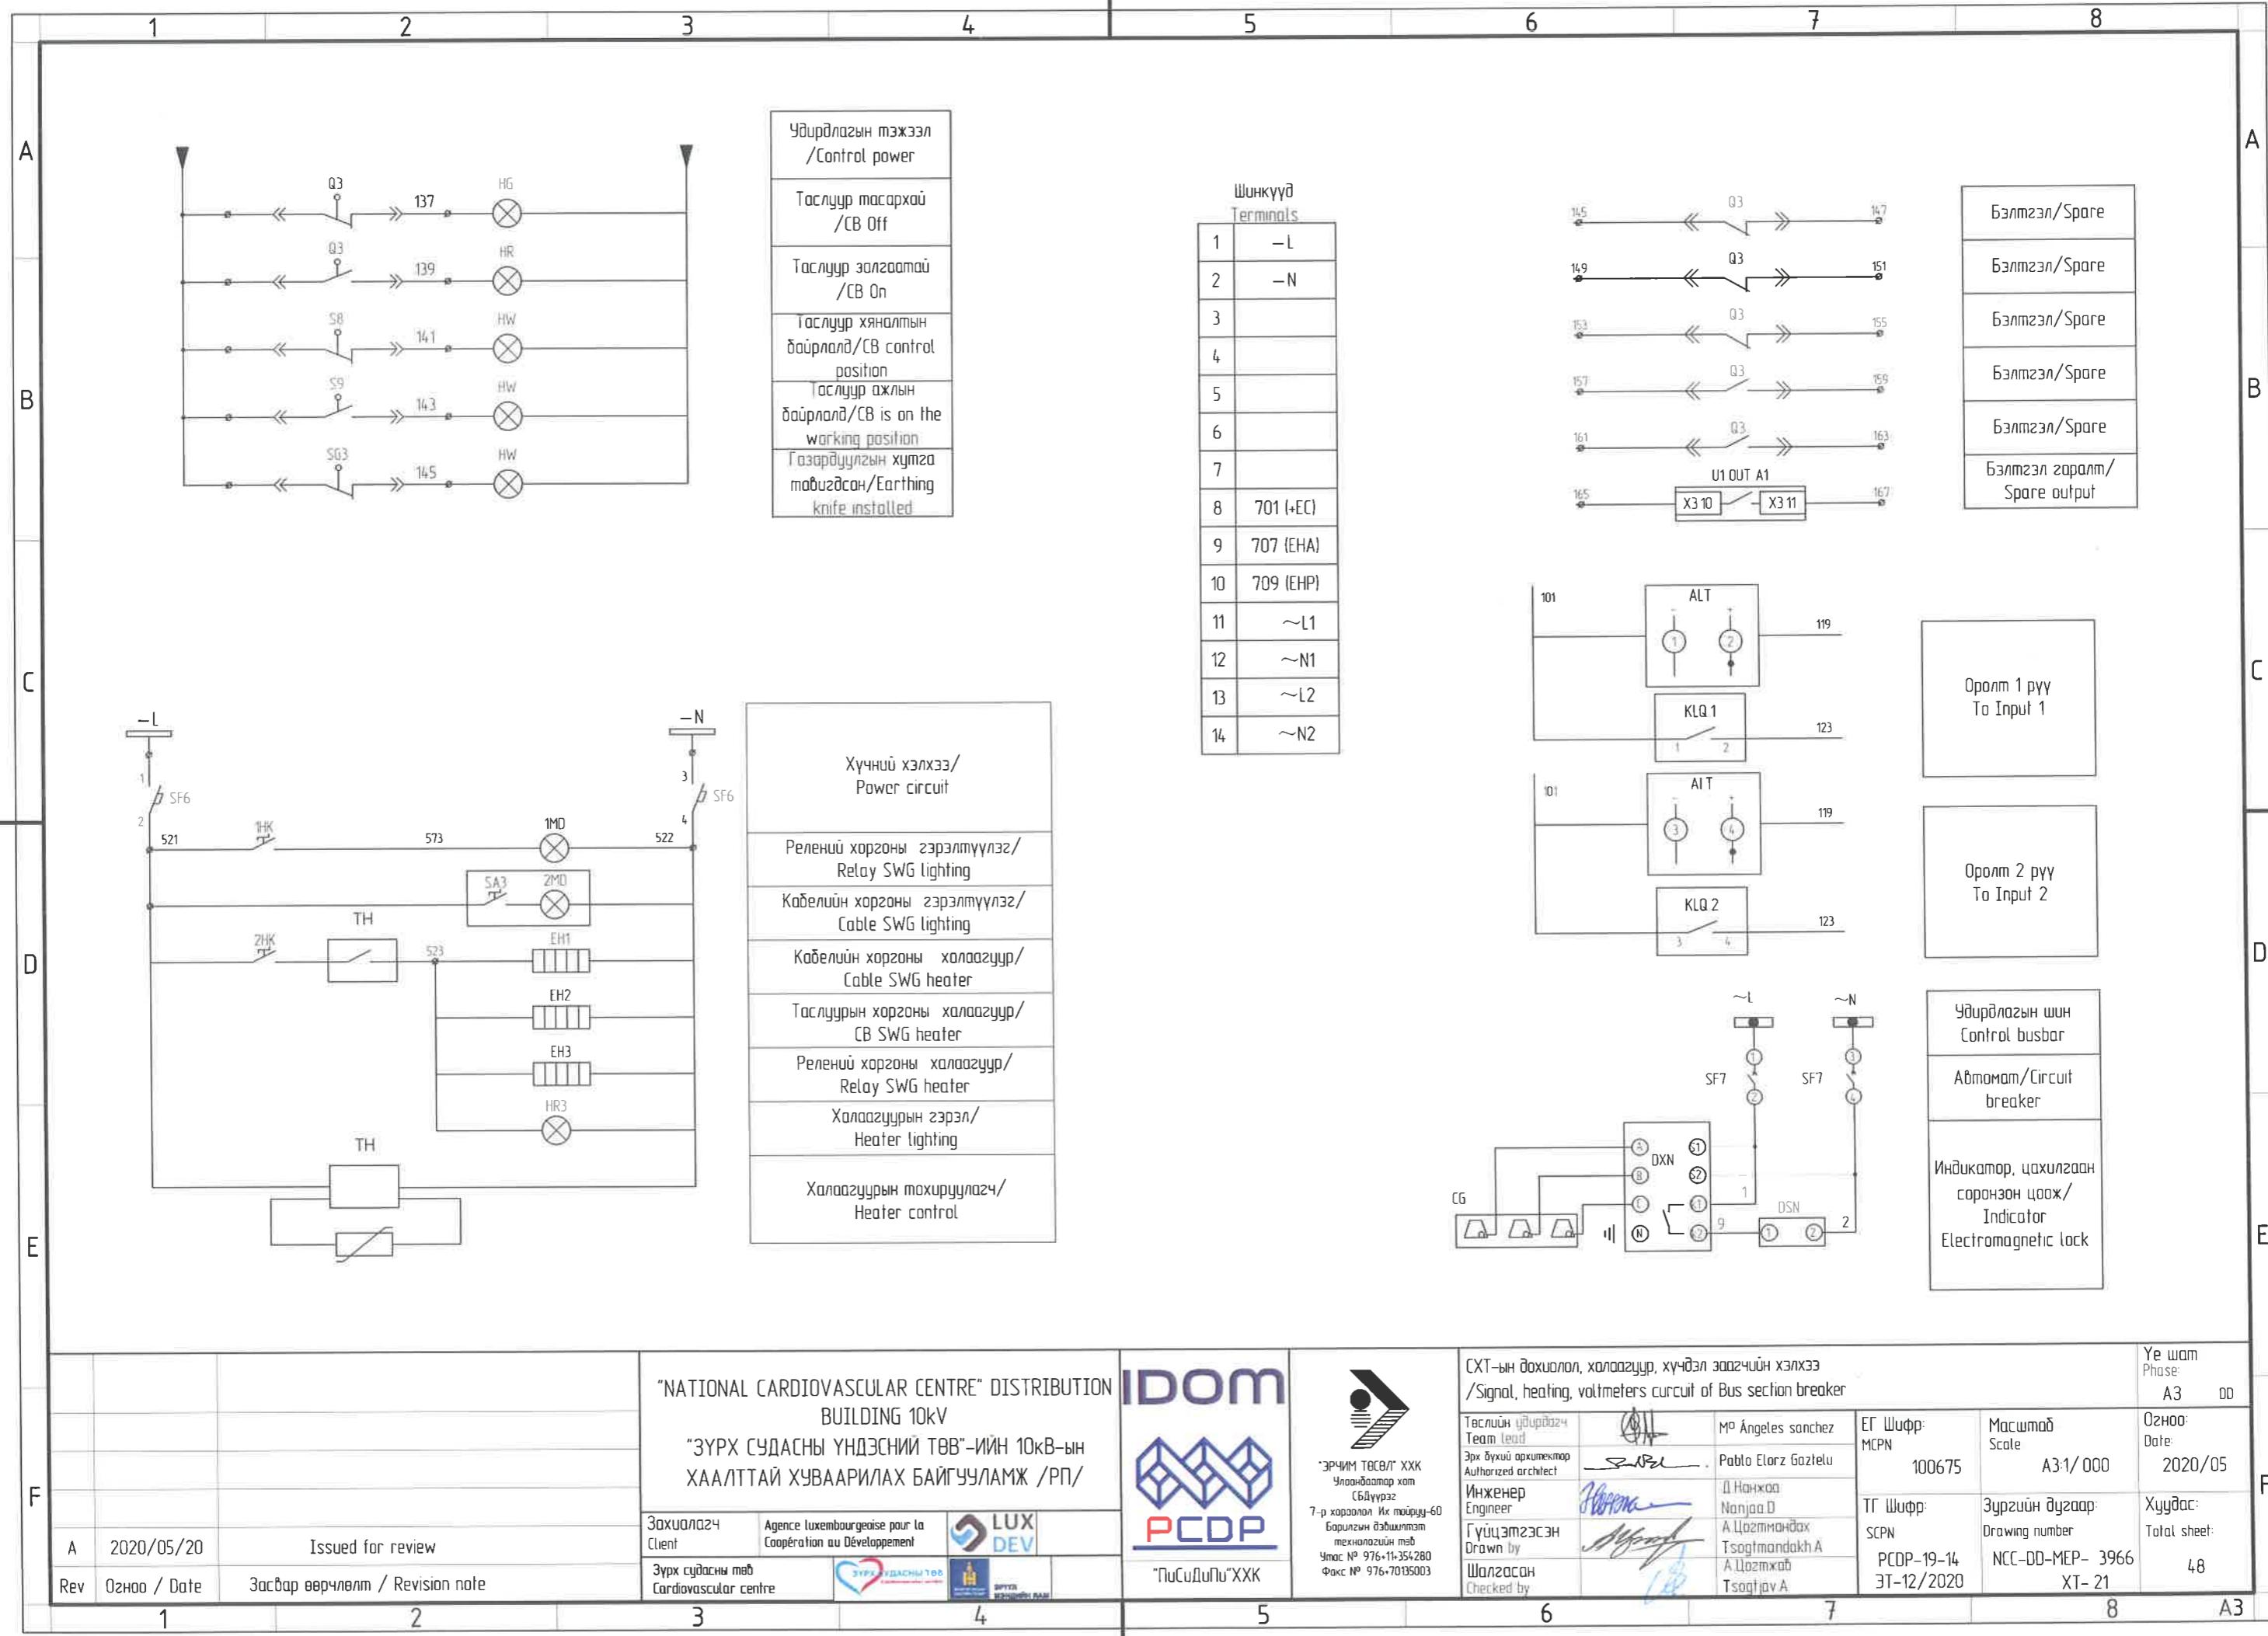


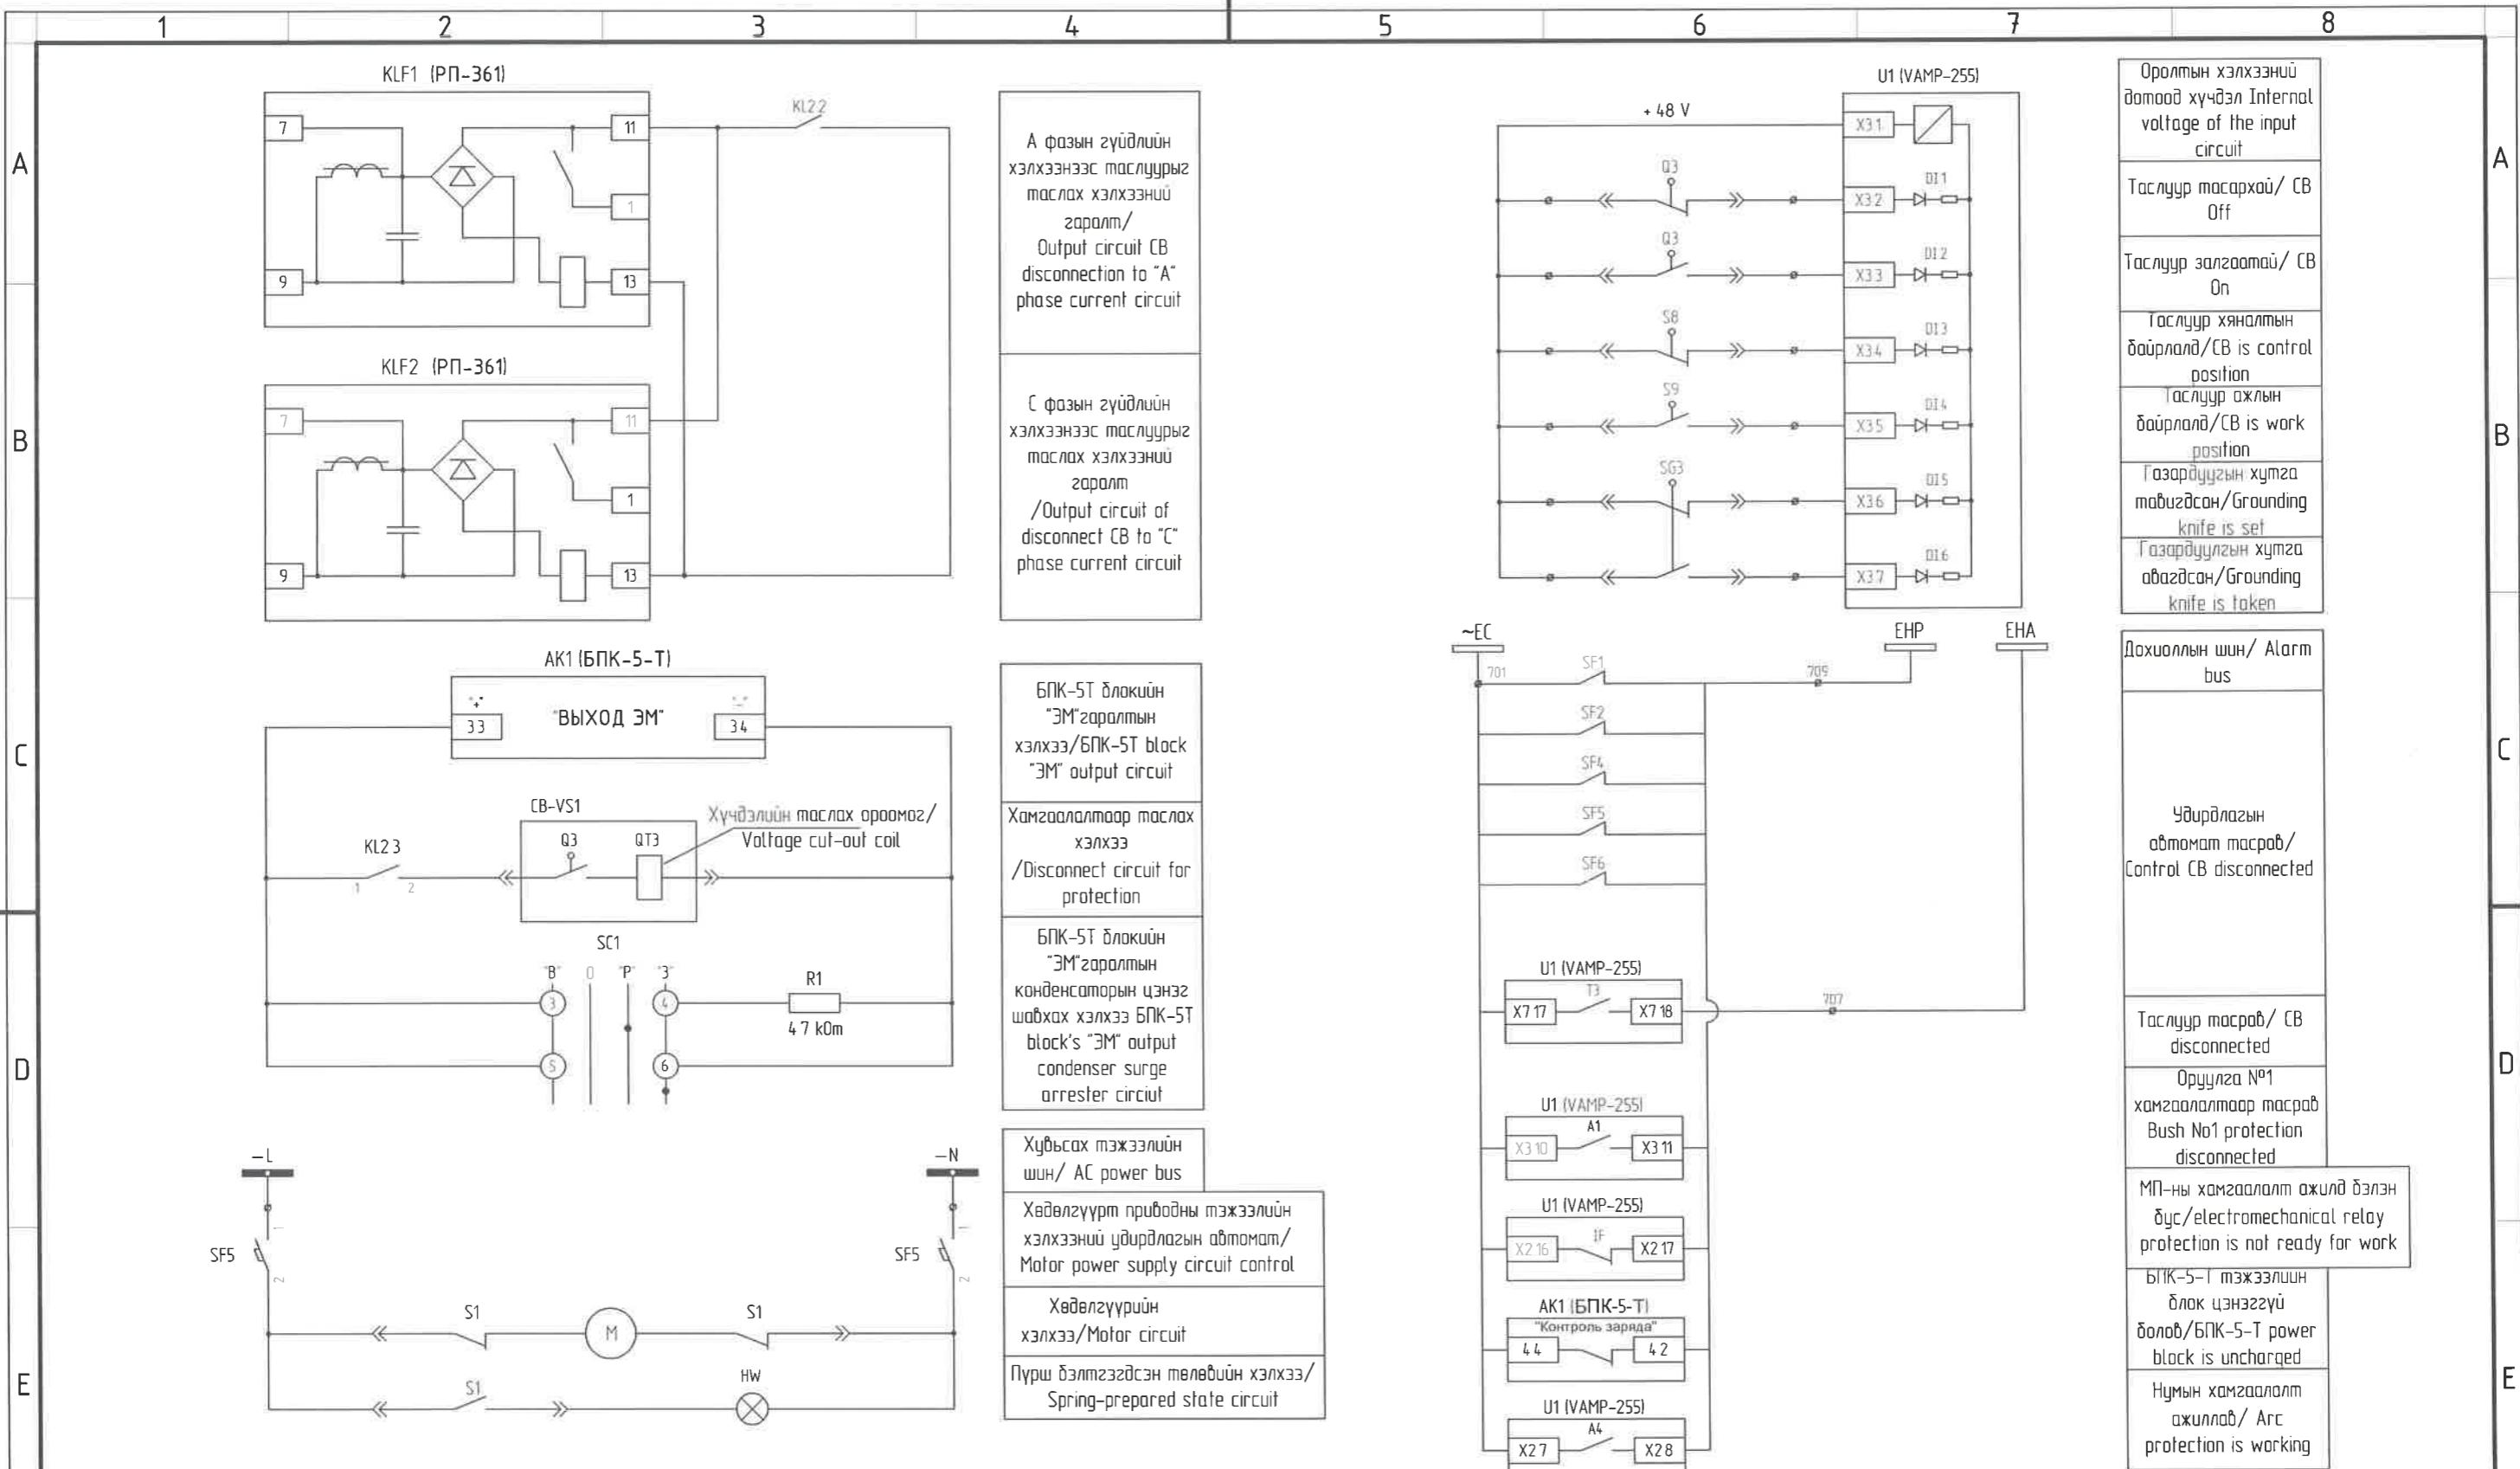

			"NATIONAL CARDIOVASCULAR CENTRE" DISTRIBUTION BUILDING 10kV "ЗҮРХ СУДАСНЫ ҮНДЭСНИЙ ТӨВ"-ИЙН 10кВ-ЫН ХААЛТТАЙ ХУВААРИЛАХ БАЙГУУЛАМЖ /РП/			IDOM PCDP "ПиСиДиПи"ХХК			Үе шам: Phase A3
A	2020/05/20	Issued for review	Захиалогч Client	Agence luxembourgeoise pour la Coopération au Développement	LUX DEV	Төслийн удоржсан Team Lead Эрүүхий архитектор Authorized architect	Ma Angeles Sanchez Pablo Elorza Gatzela	ЕГ Шифр: MCPN 100675	Масштаб: Scale: A3:1/000
Rev	Огноо / Date	Засвар өөрчлөлт / Revision note	Зүрх судасны төв Cardiovascular centre	Зүрх судасны төв Cardiovascular centre	Логотип ZURH	Инженер Engineer Гүйцэтгэсэн Drawn by Шалгасан Checked by	Д Нанжад Номжад О А Цогтмандах Цогтмандах А Цогцжав Цогцжав А	Огноо: Date 2020/05 TГ Шифр: SCPN: PCDP-19-14 ЭТ-12/2020	Хүндэс: Drawing number NCC-DD-MEP- 3967 ХТ- 22 48

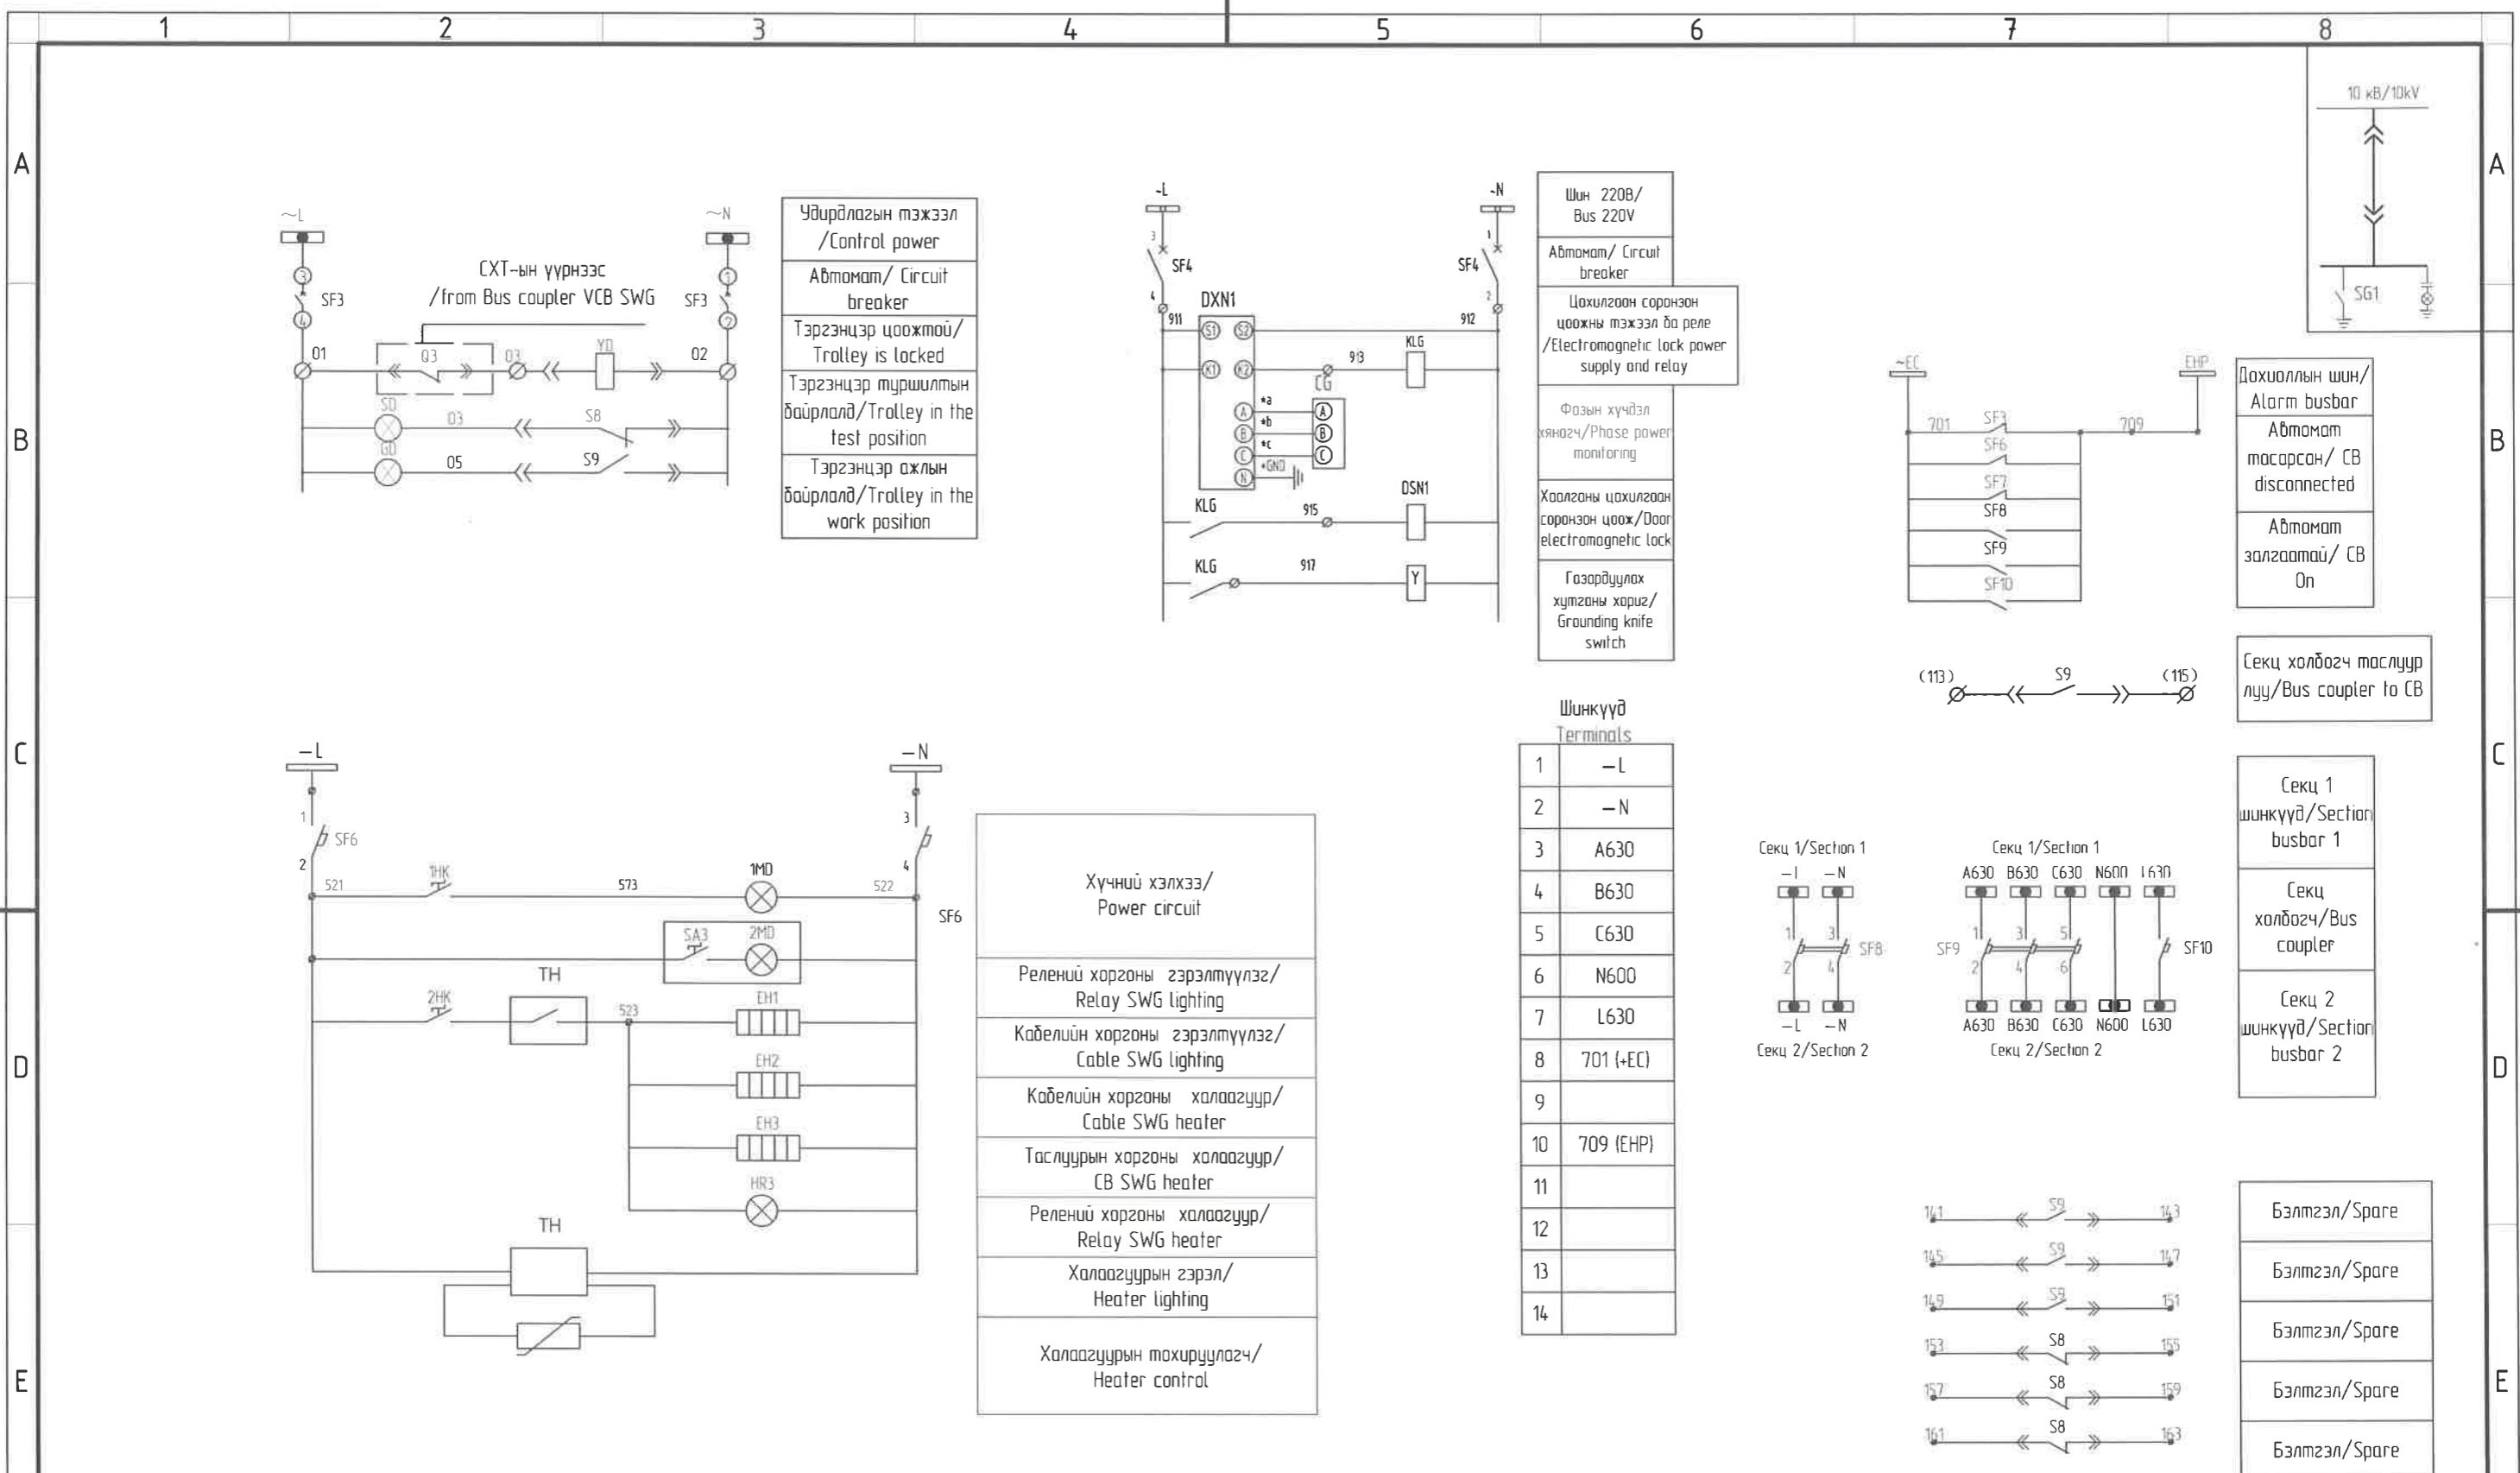


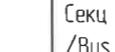			<p>"NATIONAL CARDIOVASCULAR CENTRE" DISTRIBUTION BUILDING 10kV</p> <p>"ЗҮРХ СУДАСНЫ ҮНДЭСНИЙ ТӨВ"-ИЙН 10кВ-ЫН ХААЛТТАЙ ХУВААРИЛАХ БАЙГУУЛАМЖ /РП/</p>			  <p>ПиСиДиПи"ХХК</p>			 <p>Секц холбогч хуураш салгүүр /Bus section disconnector</p>			Ye шам: Phase A3					
			<p>Зохиолоч Client</p> <p>Agence luxembourgeoise pour la Coopération au Développement</p>			<p>LUX DEV</p>			<p>ЭРЧИМ ТӨВ/И" ХХК Члонбадатар хот Сблдүүрээ 7-р хороолол Их тийрүү-60 Барилгын өвлийн төв Улсын № 976-11-354280 Факс № 976-70135003</p>			<p>Гөслин үйлрээгээ Төлөл lead</p> <p>Эрх дүүхий орхимектээр Authorized architect</p> <p>Инженер Engineer</p> <p>Гүйцэтгэсэн Drawn by</p> <p>Шалгасан Checked by</p>		<p>Ma Angeles Sanchez</p> <p>Pablo Elorza Gatzelu</p> <p>Д Нанхад Nanja D</p> <p>А Цогтмандах Tsogtmandakh A</p> <p>А Цогтжав Tsogtjav A</p>		<p>ЕГ Шифр: MCPN:</p> <p>100675</p> <p>A3/1/000</p> <p>Огноо: Date:</p> <p>2020/05</p>	
<p>A 2020/05/20</p> <p>Issued for review</p>			<p>Rev Огноо / Date</p> <p>Засвар өөрчлөлт / Revision note</p>			<p>Зүрх судасны төв Cardiovascular centre</p> <p></p> <p>БАРУУЛ МАССИОН НАМ!</p>						<p>ТГ Шифр: SCPN:</p> <p>PCDP-19-14</p> <p>ЭТ-12/2020</p> <p>Зургийн дугаар: Drawing number</p> <p>NCC-DD-MEP- 3968</p> <p>Хүудас: Total sheet:</p> <p>48</p>					
1	2	3	4	5	6	7	8	9									

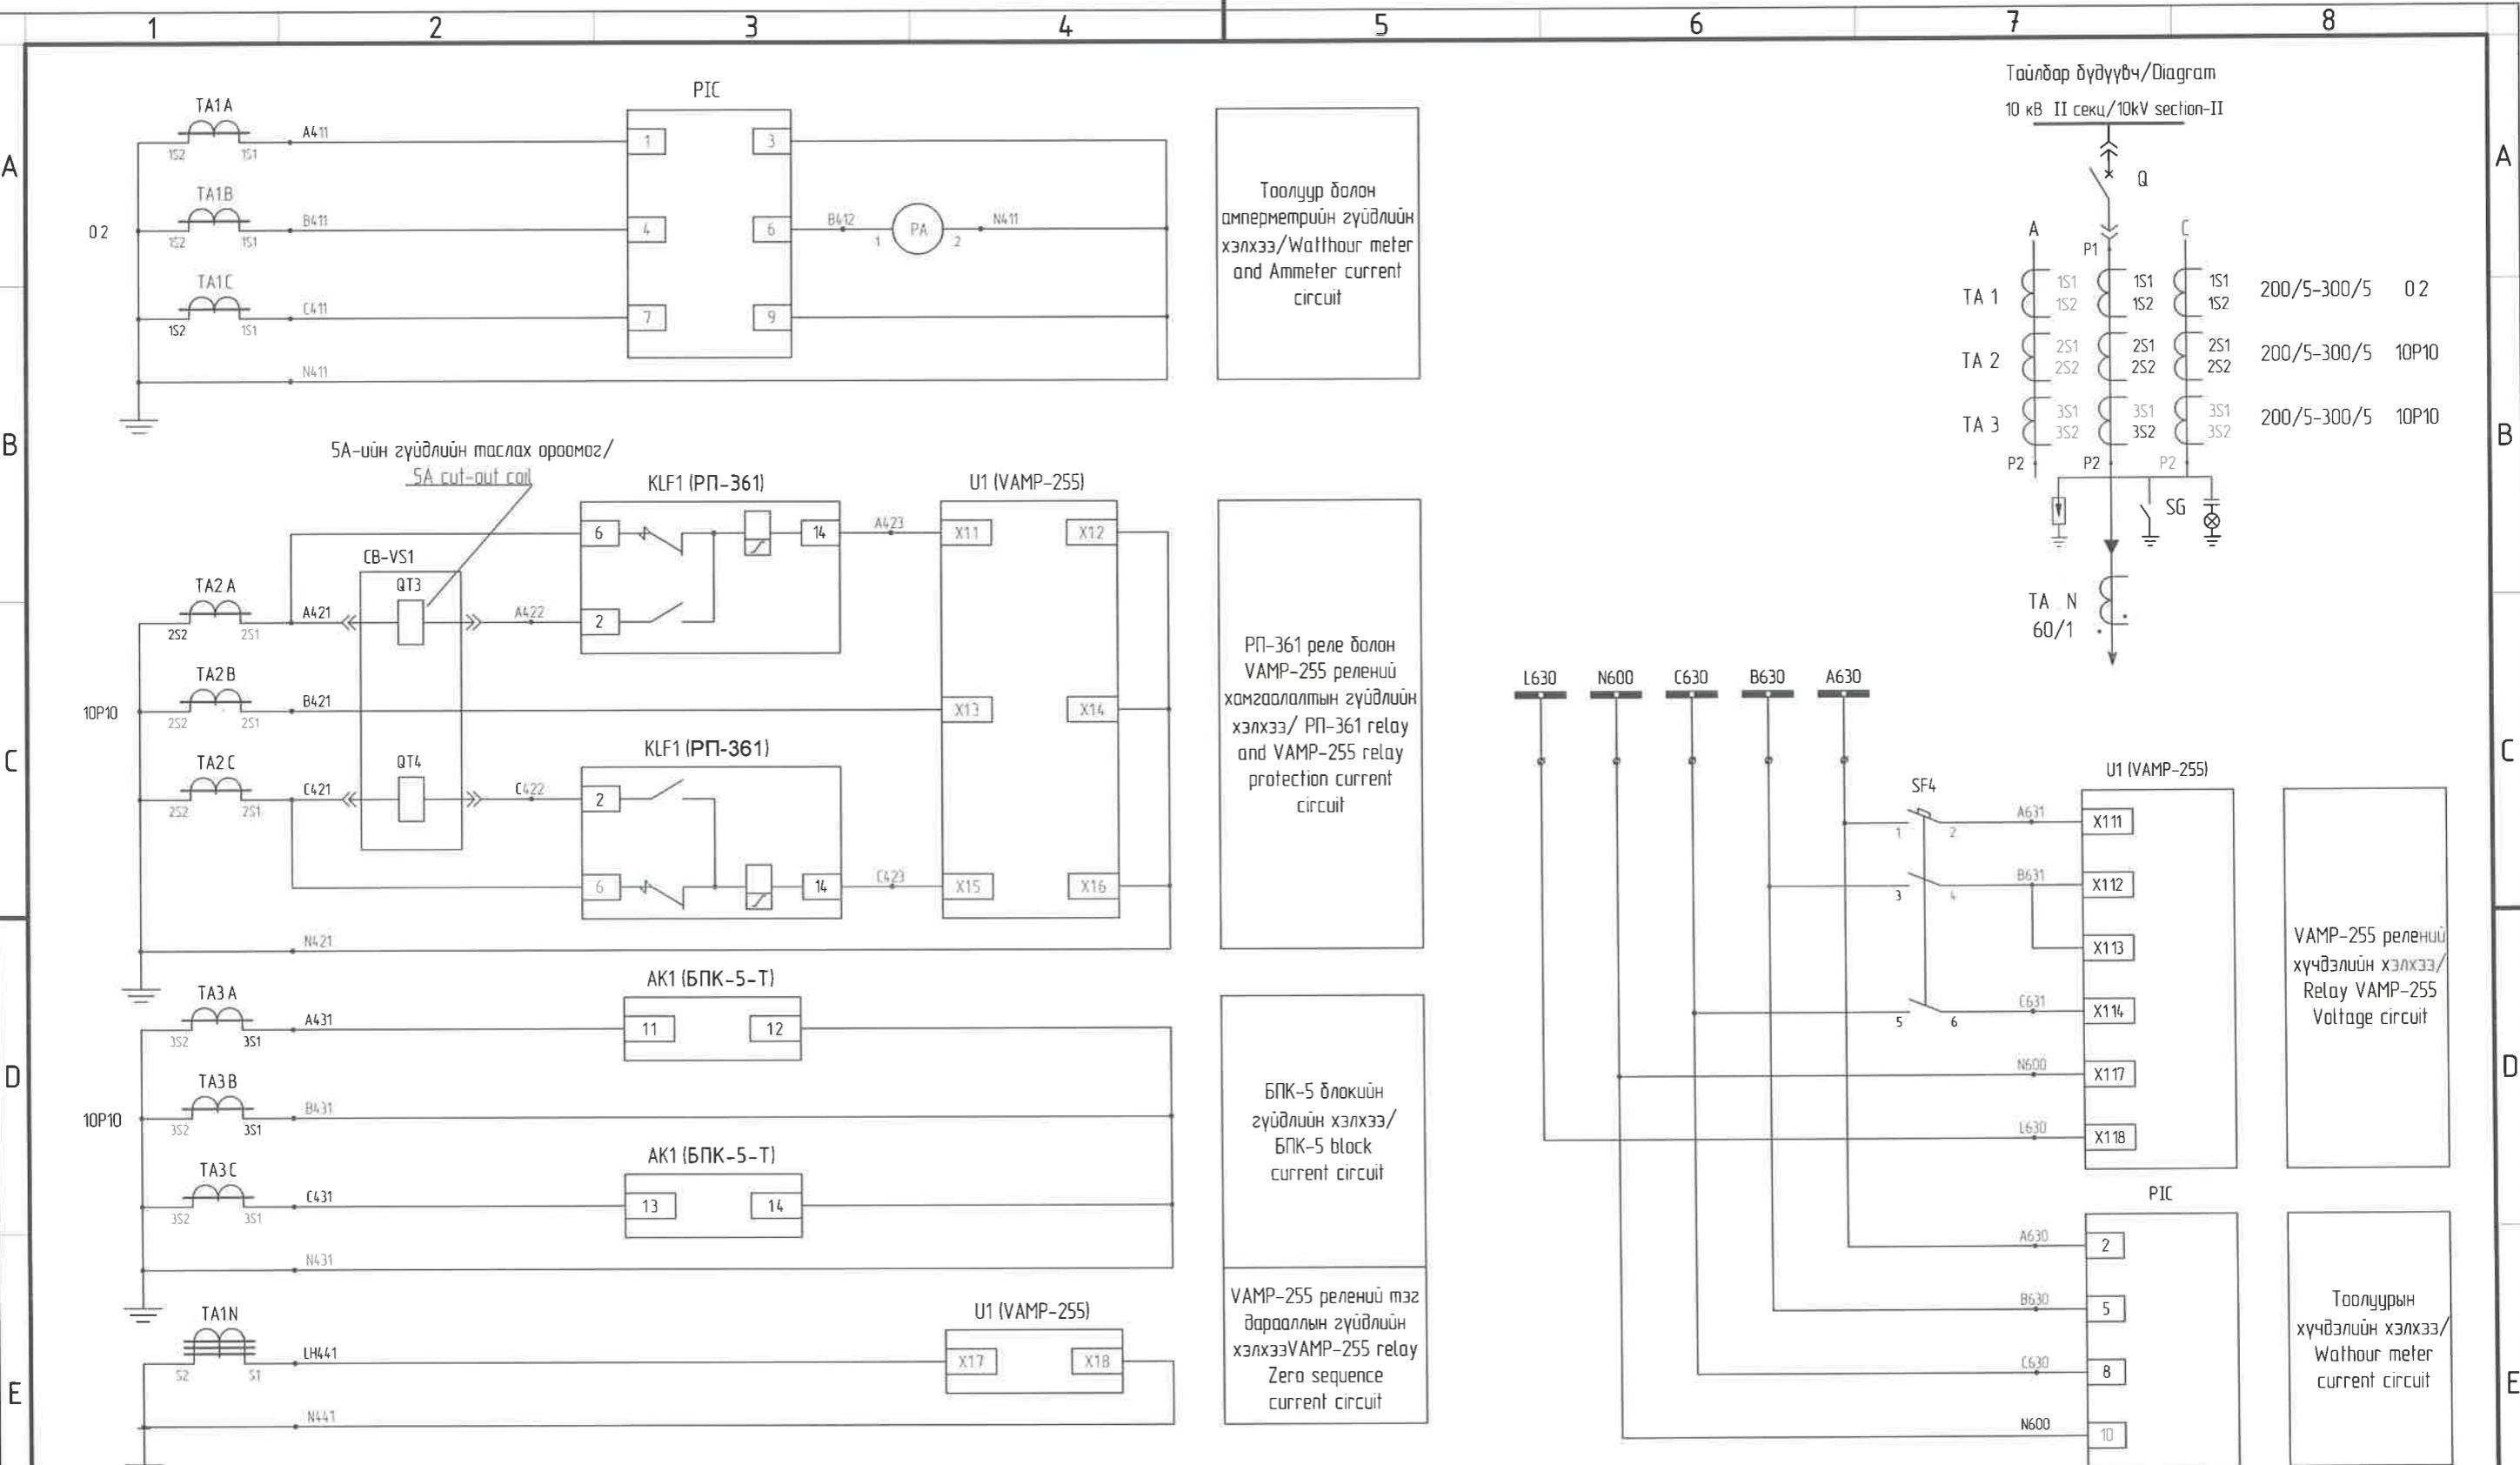


		"NATIONAL CARDIOVASCULAR CENTRE" DISTRIBUTION BUILDING 10kV "ЗҮРХ СУДАСНЫ ҮНДЭСНИЙ ТӨВ"-ИЙН 10кВ-ЫН ХААЛТТАЙ ХУВААРИЛАХ БАЙГУУЛАМЖ /РП/		  "ПиСиДиПи"ХХК		Горсан шугамони хучzel гүмeliiniih xelxez /Voltage and current circuit of Line switchgear				
		Zaoholozch	Agence luxembourgeoise pour la Cooperation au Developpement	LUX DEV	Эрчим төсөл/ ХХК Уланбаатар хот Сүйрээж 7-р хороолол их тайруу-60 Барилгын бэзвийнштэж технологийн төв Утас № 976-11-354280 Факс № 976-70135003		Төслийн удирдаач Team lead Эрхийн архитектор хам Сүйрээж 7-р хороолол их тайруу-60 Барилгын бэзвийнштэж технологийн төв Утас № 976-11-354280 Факс № 976-70135003			
A	2020/05/20	Issued for review		  		Ma Angeles sanchez Pablo Elorza Gaztelu Д. Нанжад Нанжаа Д А Цогтмандах Tsogtmandakh A А Цогцжав Tsogtjav A		ЕГ Шифр: MCPN 100675		
Rev	Ognoo / Date	Засвар вярчлэлт / Revision note						Масштаб: Scale: A3:1/000		
								Огноо: Date: 2020/05		
								Зургийн дугаар: Drawing number: PCDP-19-14 ЭТ-12/2020 NCC-DD-MEP- 3969 XT- 24		
								Хувьд: Total sheet: 48		

1	2	3	4	5	6	7	8
1. 2-р секциийн хүйтэсэх тэжээлийн шин/AC busbar Section 1/2 БПК-5-Т блокийн хувцасын үүрэлзэгчийн дэвтэжүүлэг/Input CB of ВРК-5-Т type Power supply unit БПК-5-Т блокийн хувцасын оролтын хэлхээ/Voltage input circuit of ВРК-5-Т type Power supply unit БПК-5-Т блокийн "РЗА"-гэрэлтийн хэлхээ/Output circuit of ВРК-5-Т type Power supply unit Хамгаалалт, үүрэлзэгчийн хэлхээний үзүүлэгчийн дэвтэжүүлэг/Protection, control circuit for circuit breaker	БПК-5-Т блокийн хувцасын үүрэлзэг шин/AC busbar Section 1/2 Хамгаалалт, үүрэлзэгчийн хэлхээний үзүүлэгчийн дэвтэжүүлэг/Protection, control circuit for circuit breaker	БПК-5-Т блокийн "РЗА"-гэрэлтийн хэлхээ/Output circuit of ВРК-5-Т type Power supply unit Хамгаалалт, үүрэлзэгчийн хэлхээний үзүүлэгчийн дэвтэжүүлэг/Protection, control circuit for circuit breaker	БПК-5-Т блокийн "РЗА"-гэрэлтийн хэлхээ/Output circuit of ВРК-5-Т type Power supply unit Хамгаалалт, үүрэлзэгчийн хэлхээний үзүүлэгчийн дэвтэжүүлэг/Protection, control circuit for circuit breaker	МП-ний релеийнээс эзлэхэд 20ролтын хэлхээ/Output circuit from the electromechanical relay circuit МП-ны релеийнээс 20ролтын хэлхээ switching output circuit from the electromechanical relay	Гасгүүрүүн эзлэхэд ордоомог болон өрөхийн эзлэхэд хэлхээ/Output circuit breaker coil and general switching circuit Алтасад бийнхэн дэвтэжүүлэг 20ролт санах оролтын хэлхээ/Output circuit to select remote and remote Control mode	Гарбар эзлэхэд командын оролтын хэлхээ/Manual command input circuit Гасгүүрүүн таслах ордоомог болон 20ролт таслах хэлхээ/Output switching coil and hand switching circuit Хамгаалалтад таслах хэлхээ/Protection switching circuit Таслуулын таслах хэлхээ/Output switching circuit	Таслуул тасархай/ CB Off Таслуул хяналтын бийрмэлд/ CB control position Таслуул дэжин бийрмэлд/ CB work position Газорчилсан хүргээ/Earthing knife installed

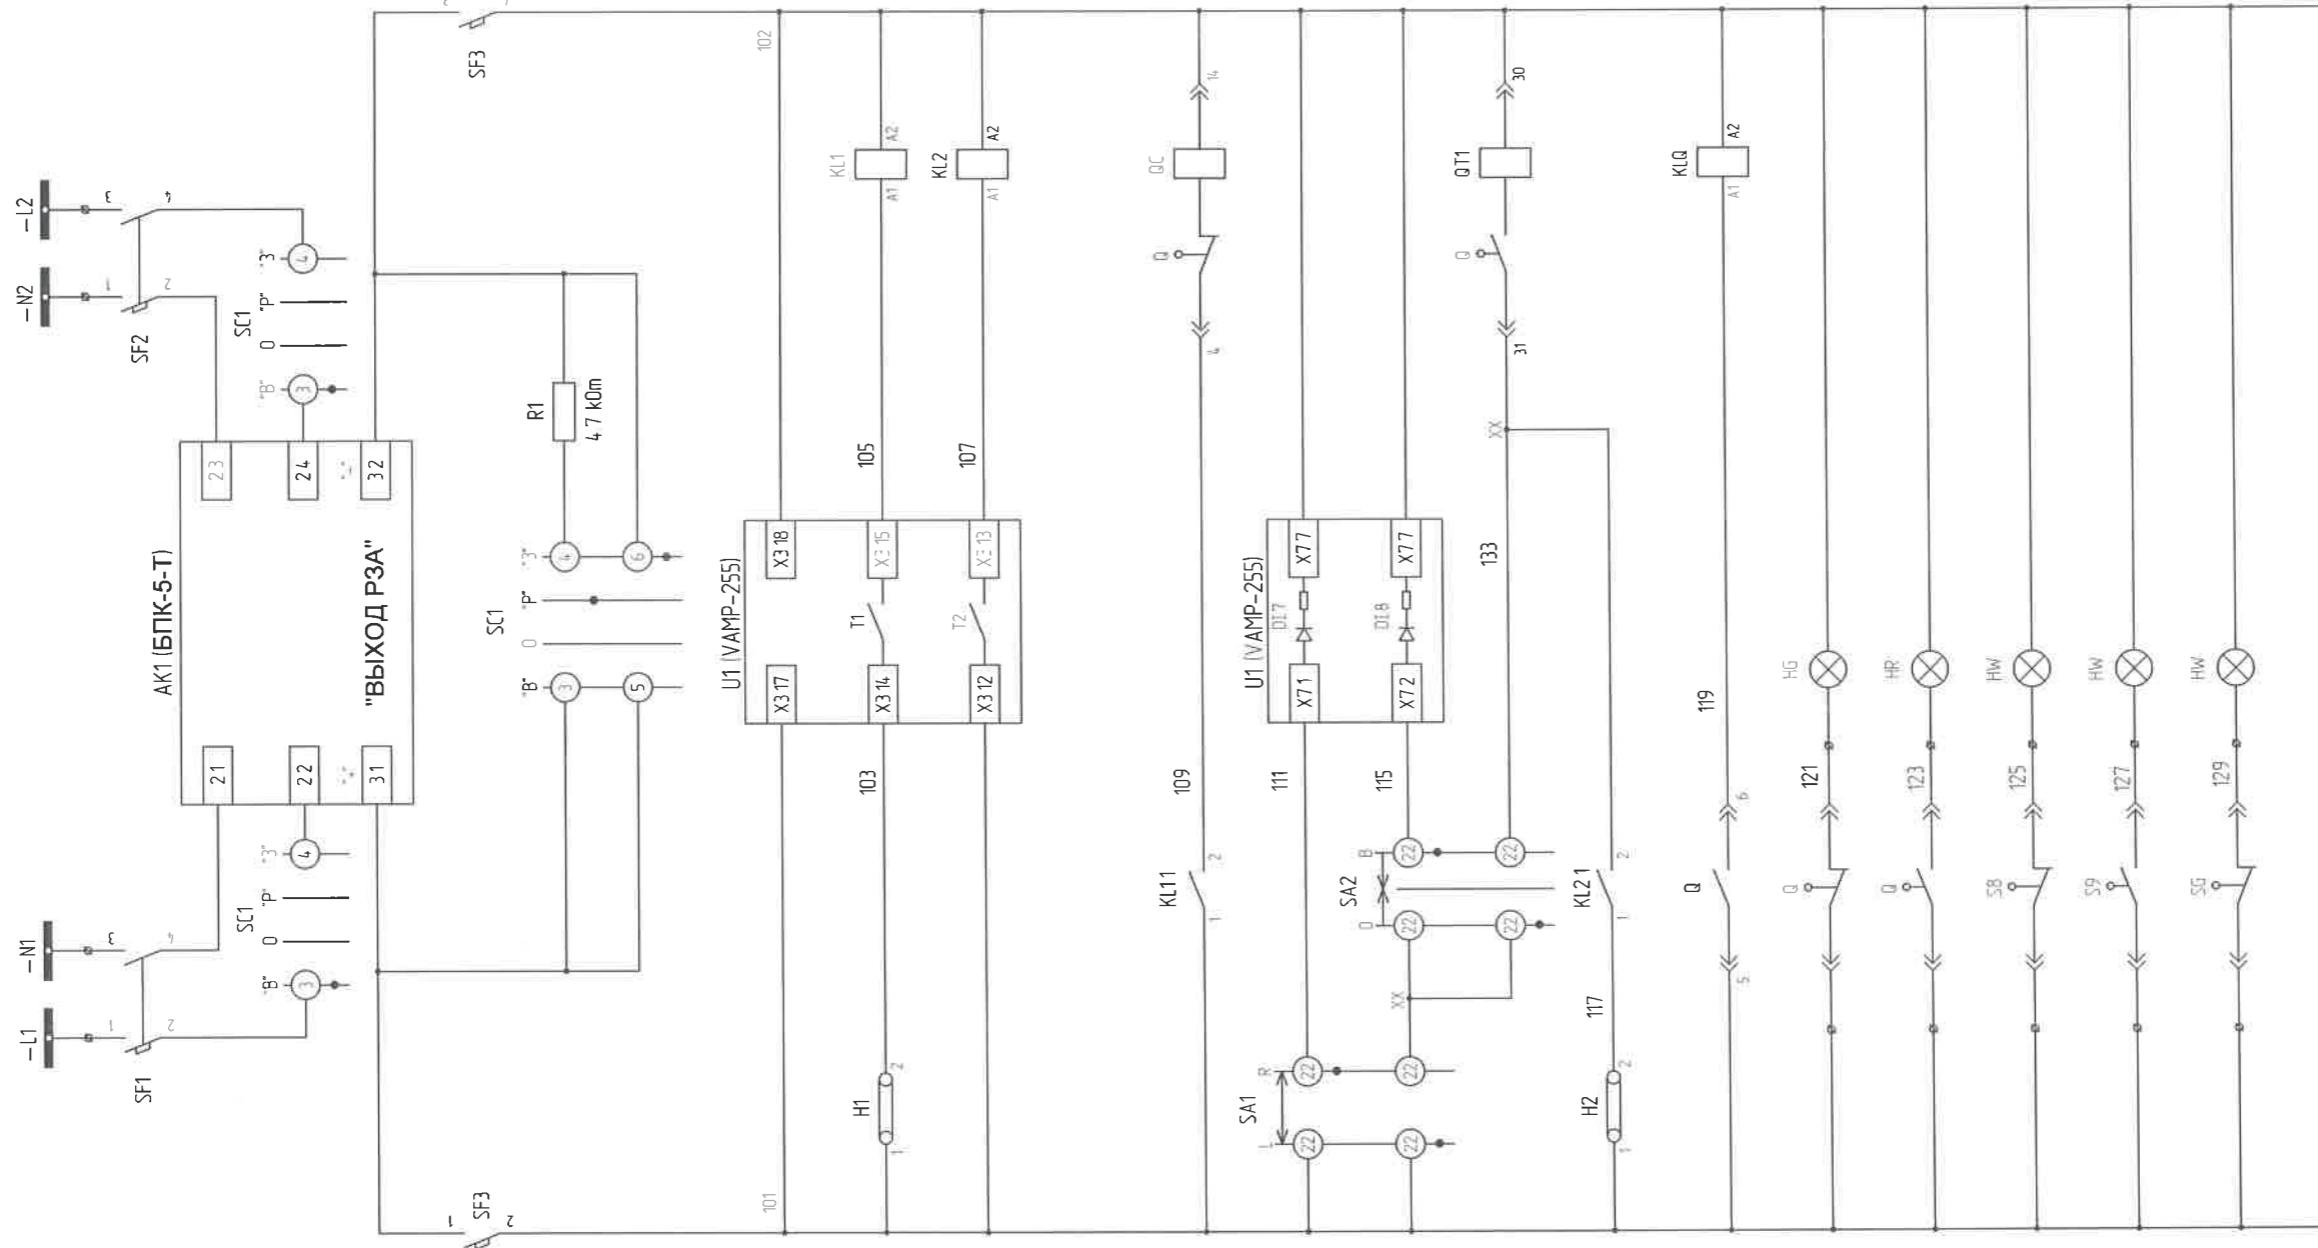

"NATIONAL CARDIOVASCULAR CENTRE" DISTRIBUTION BUILDING 10kV "ЗҮРХ СУДАСНЫ ҮНДЭСНИЙ ТӨВ"-ИЙН 10кВ-ЫН ХААЛТТАЙ ХУВААРИЛАХ БАЙГУУЛАМЖ /РП/				Гарсан шүгүүмийн үүрэлзэг хамгаалалтын хэлхээ /Control circuit of Line switchgear				Үе шам: Phase: A3	
A	2020/05/20	Issued for review		Төслийн үүрэлзэг Team lead Эрх үүхийг архитектор хам Себүүрээ 7-р хороолол их тохижуул Барилгын өвлийн төв Утс № 976-11-354280 Факс № 976-70135003	Мр Angeles Sanchez Pablo Elorza Gatzela	ЕГ Шифр: MCPN: 100675	Масштаб: Scale: A3:1/000	Огноо: Date 2020/05	
Rev	Огноо / Date	Засвар өөрчлөлт / Revision note		ЭРЧИМ ТӨСӨЛГИХ ХХК Уланбаатар хот Себүүрээ 7-р хороолол их тохижуул Барилгын өвлийн төв Утс № 976-11-354280 Факс № 976-70135003	Инженер Engineer Гүйцэтгэсэн Drawn by Шалгасан Checked by	ТГ Шифр: SCPN: PCDP-19-14 ЭТ-12/2020	Зургуудын дугаар: Drawing number NCC-DD-MEP- 3970 Хүчмэс: Total sheet: 48		
1	2	3	4	IDOM PCDP "ПиСиДиПи"ХХК	Д. Нанжад Номжад А Цэцэгмөнхж Тсаатмандах А Цэцэгж Тсаатжан А	6	7	8	A3

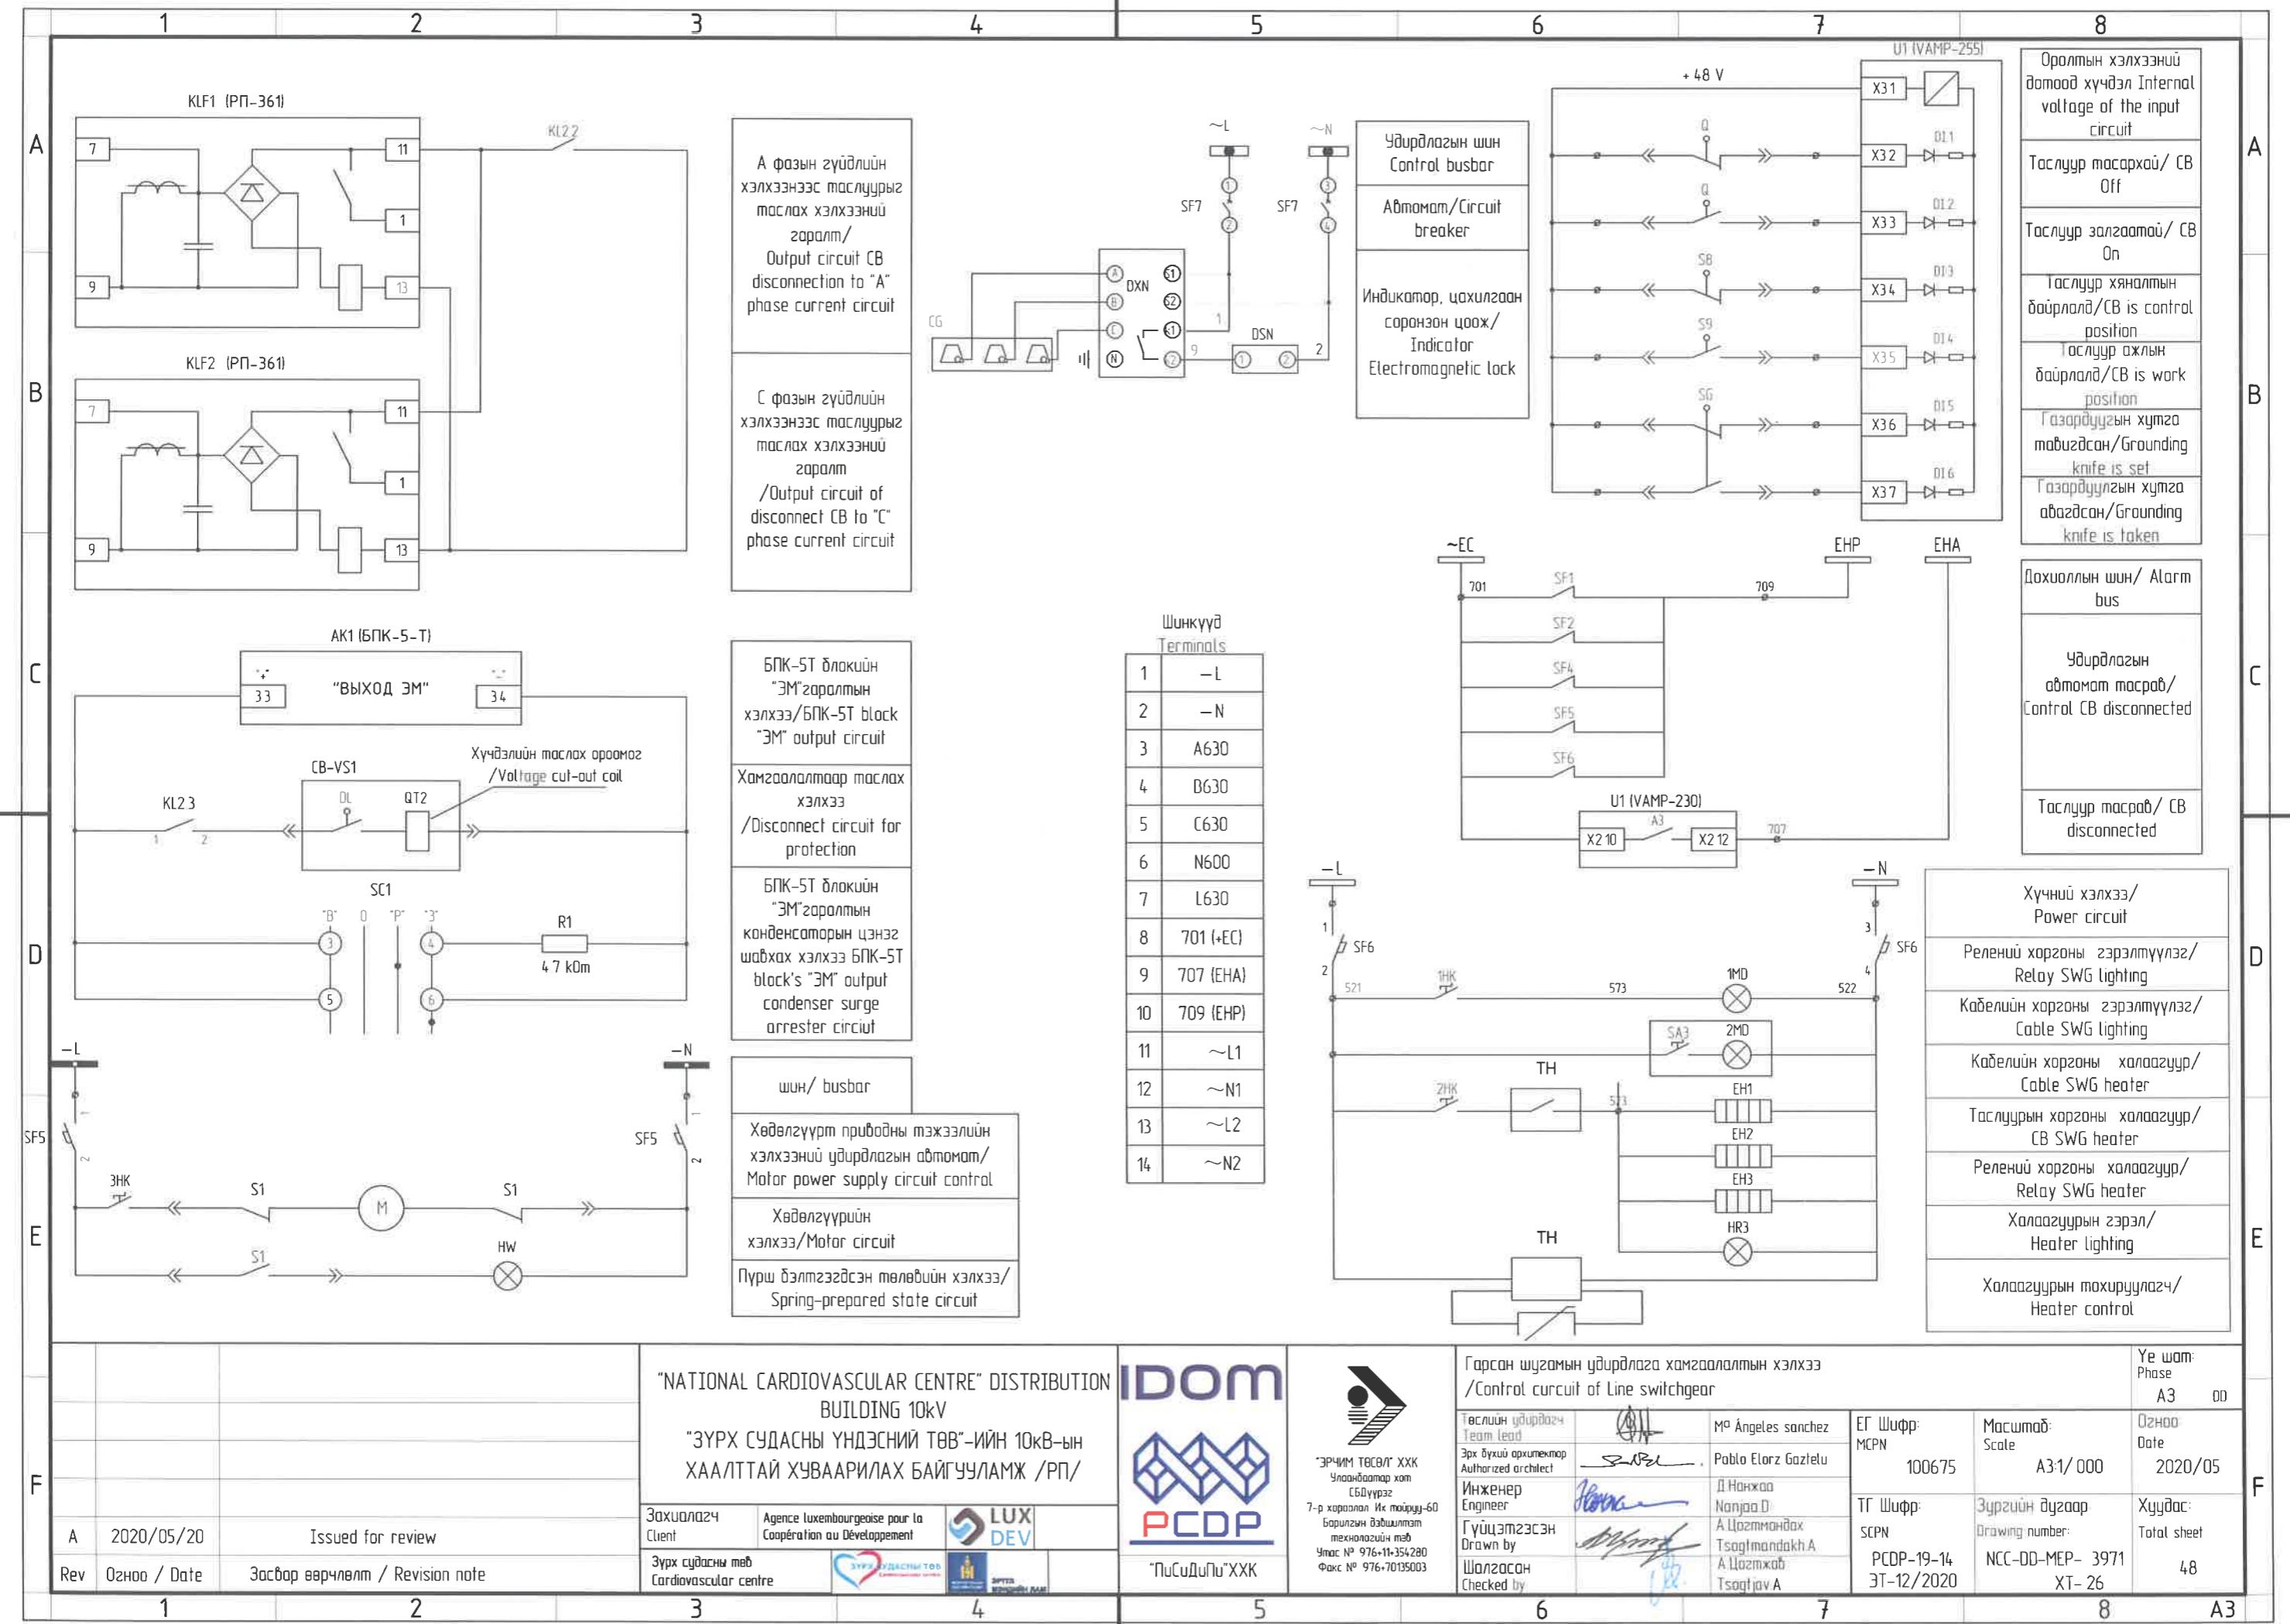

"NATIONAL CARDIOVASCULAR CENTRE" DISTRIBUTION
BUILDING 10kV
"ЗҮРХ СУДАСНЫ ҮНДЭСНИЙ ТӨВ"-ИЙН 10kВ-ЫН
ХААЛТТАЙ ХУВААРИЛАХ БАЙГУУЛАМЖ /РП/

Zахиолагч Agence luxembourgeoise pour la Coopération au Développement
Зүрх судасны төв Cardiovascular centre

PCDP LUX DEV




"ПиСиДиПи"ХХК





ЭРЧИМ ТӨВЛГХХК
Уланбаатар хот
СБДүүрэг
7-р хороолол Их тойргу-60
Барилгын эмблицимтэй
технологийн төв
Улсын № 976-11-354280
Факс № 976-70135003

Төслийн удирдлагч Team lead		Ма Angeles Sanchez Pablo Elorza Gatzelu	ЕГ Шифр: MCPN	Масштаб: Scale	Огноо: Date
Инженер Engineer		Д Нанжад Нанжад Д	ТГ Шифр: SCPН	Зурсгийн дугаар: Drawing number:	Хүудас: Total sheet
Гүйцэтгэсэн Drawn by		А Цогцомондорж Цогцомондорж А	PCCP-19-14 ЭТ-12/2020	NCC-DD-MEP- 3971 ХТ-26	48

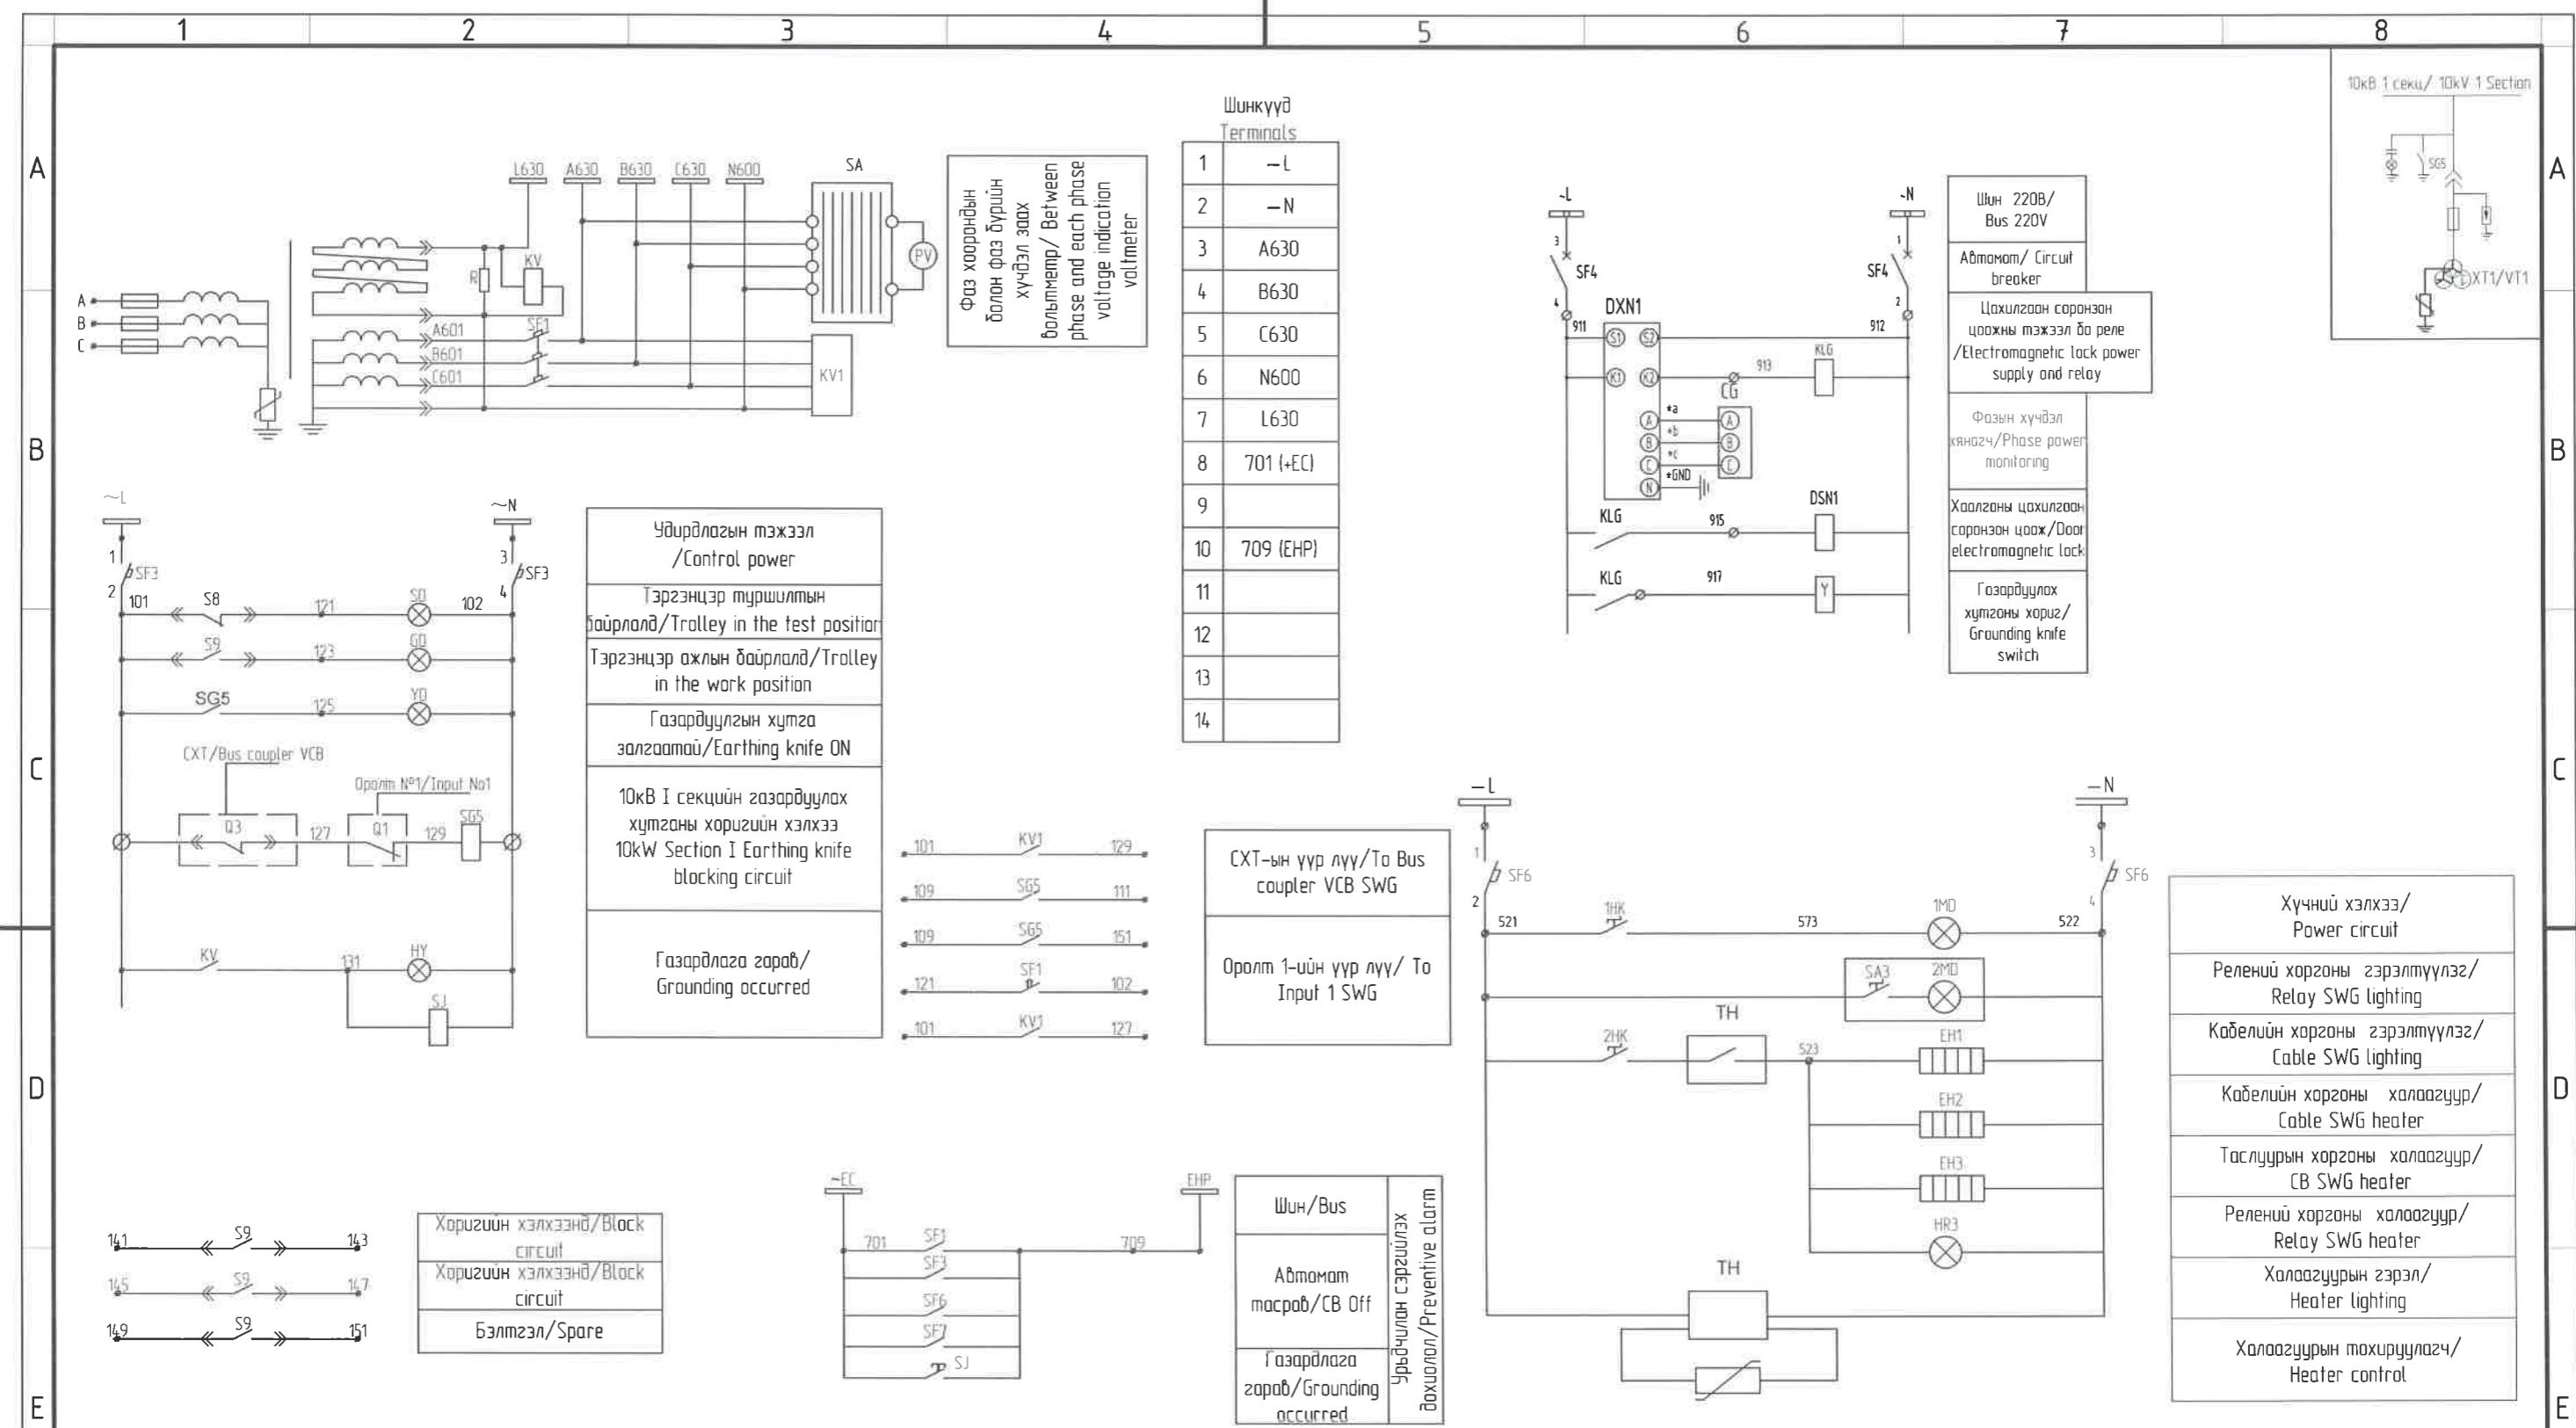

			"NATIONAL CARDIOVASCULAR CENTRE" DISTRIBUTION BUILDING 10kV "ЗҮРХ СУДАСНЫ ҮНДЭСНИЙ ТӨВ"-ИЙН 10кВ-ЫН ХААЛТТАЙ ХУВААРИЛАХ БАЙГУУЛАМЖ /РП/			XT1 Дохиолол, хориг, хамгаалалтын хэлхээ /Voltage transformer - 1 Signal, failure, protection circuit - 1		
A	2020/05/20	Issued for review	Захиалагч Client	Agence luxembourgeoise pour la Coopération au Développement	LUX DEV	IDOM PCDP "ПиСиДиПи"ХХК	Төслийн удирдаач Team lead Эрх дүүхий архитектор Authorized architect Инженер Engineer Гүйцэтгэсэн Drawn by Шалгасан Checked by	Ye шам: Phase A3 00 Огноо: Date 2020/05
Rev	Огноо / Date	Засвар веерчлагт / Revision note	Зүрх судасны төв Cardiovascular centre	БАШАА ЗҮРХ СУДАСНЫ ТӨВ Кардиоваскуляр центр	БАШАА ЗҮРХ СУДАСНЫ ТӨВ Кардиоваскуляр центр	ЭРЧИМ ТСБ/Г ХХК Чулаандолот хам СБдүүрэг 7-р хороолол Их тайруу-60 Барилгын дэвшилтээний төв Утас № 976-11-354280 Факс № 976-70135003	Ma Angeles Sanchez Pablo Elorza Gatzela Д Нанжад Нанжад Д А Цогтмоднах Tsogtmandakh А А Цогжхаб Tsogtjav А	TГ Шифр: SCPN PCDP-19-14 ЗТ-12/2020

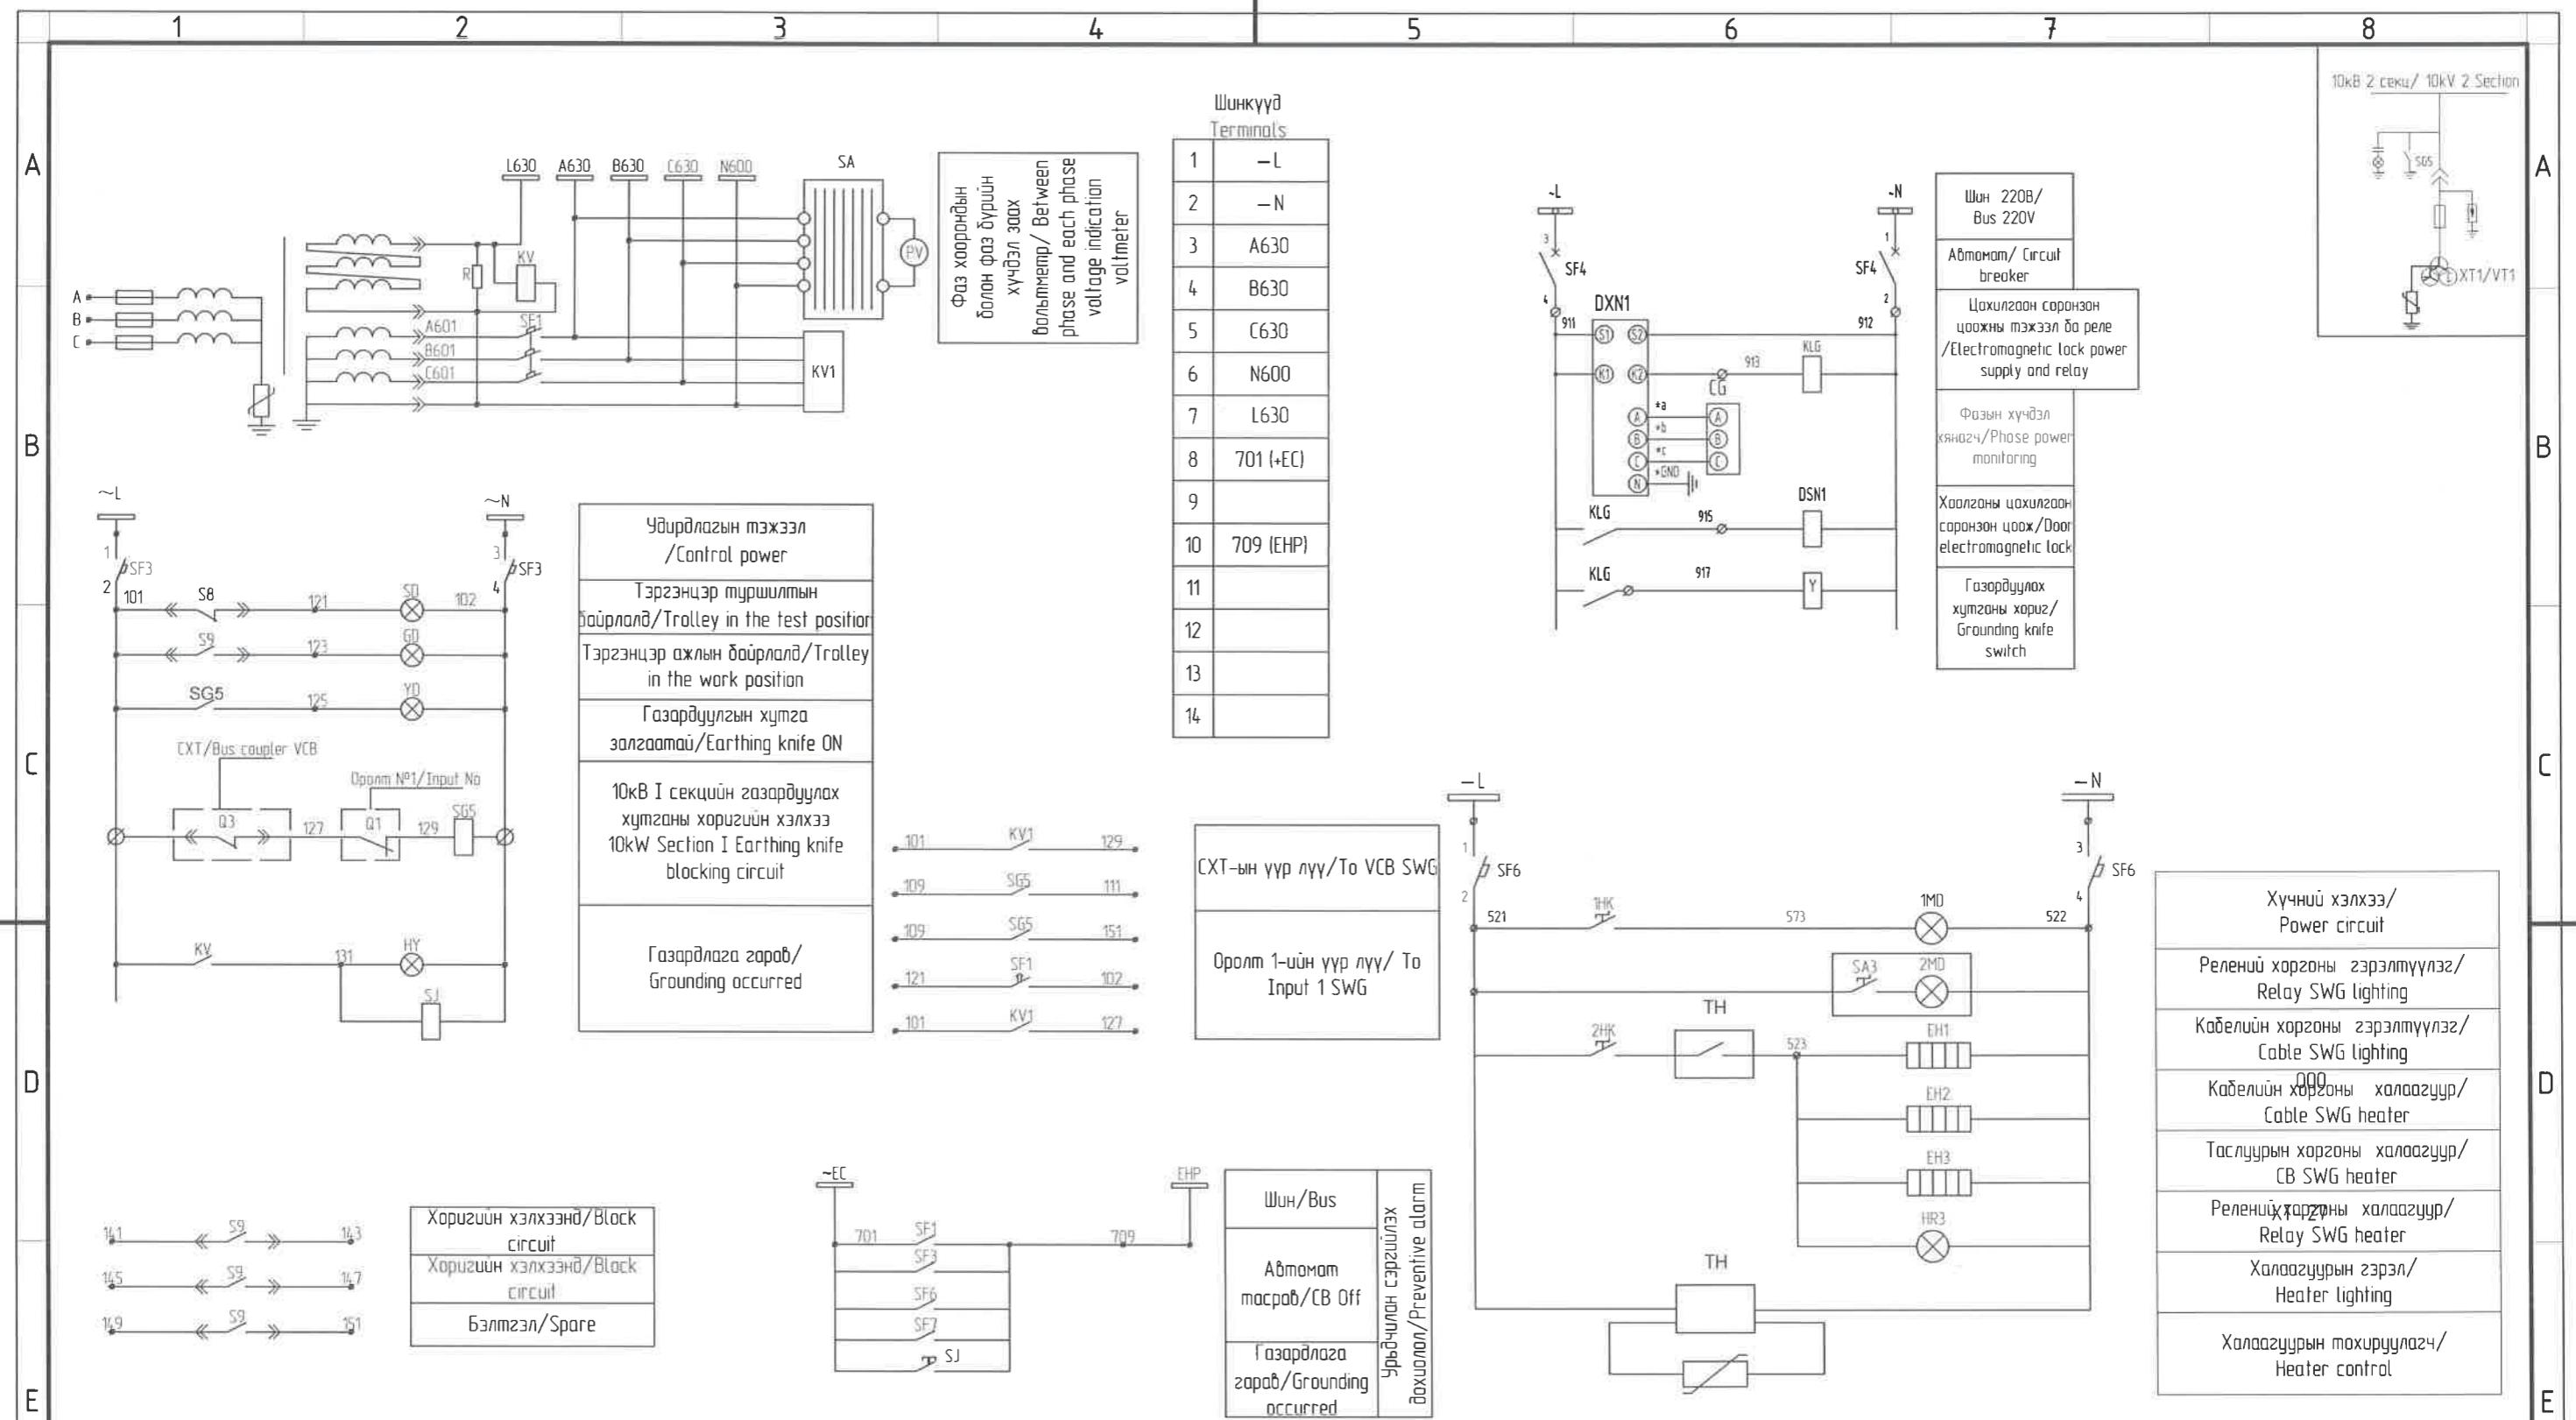

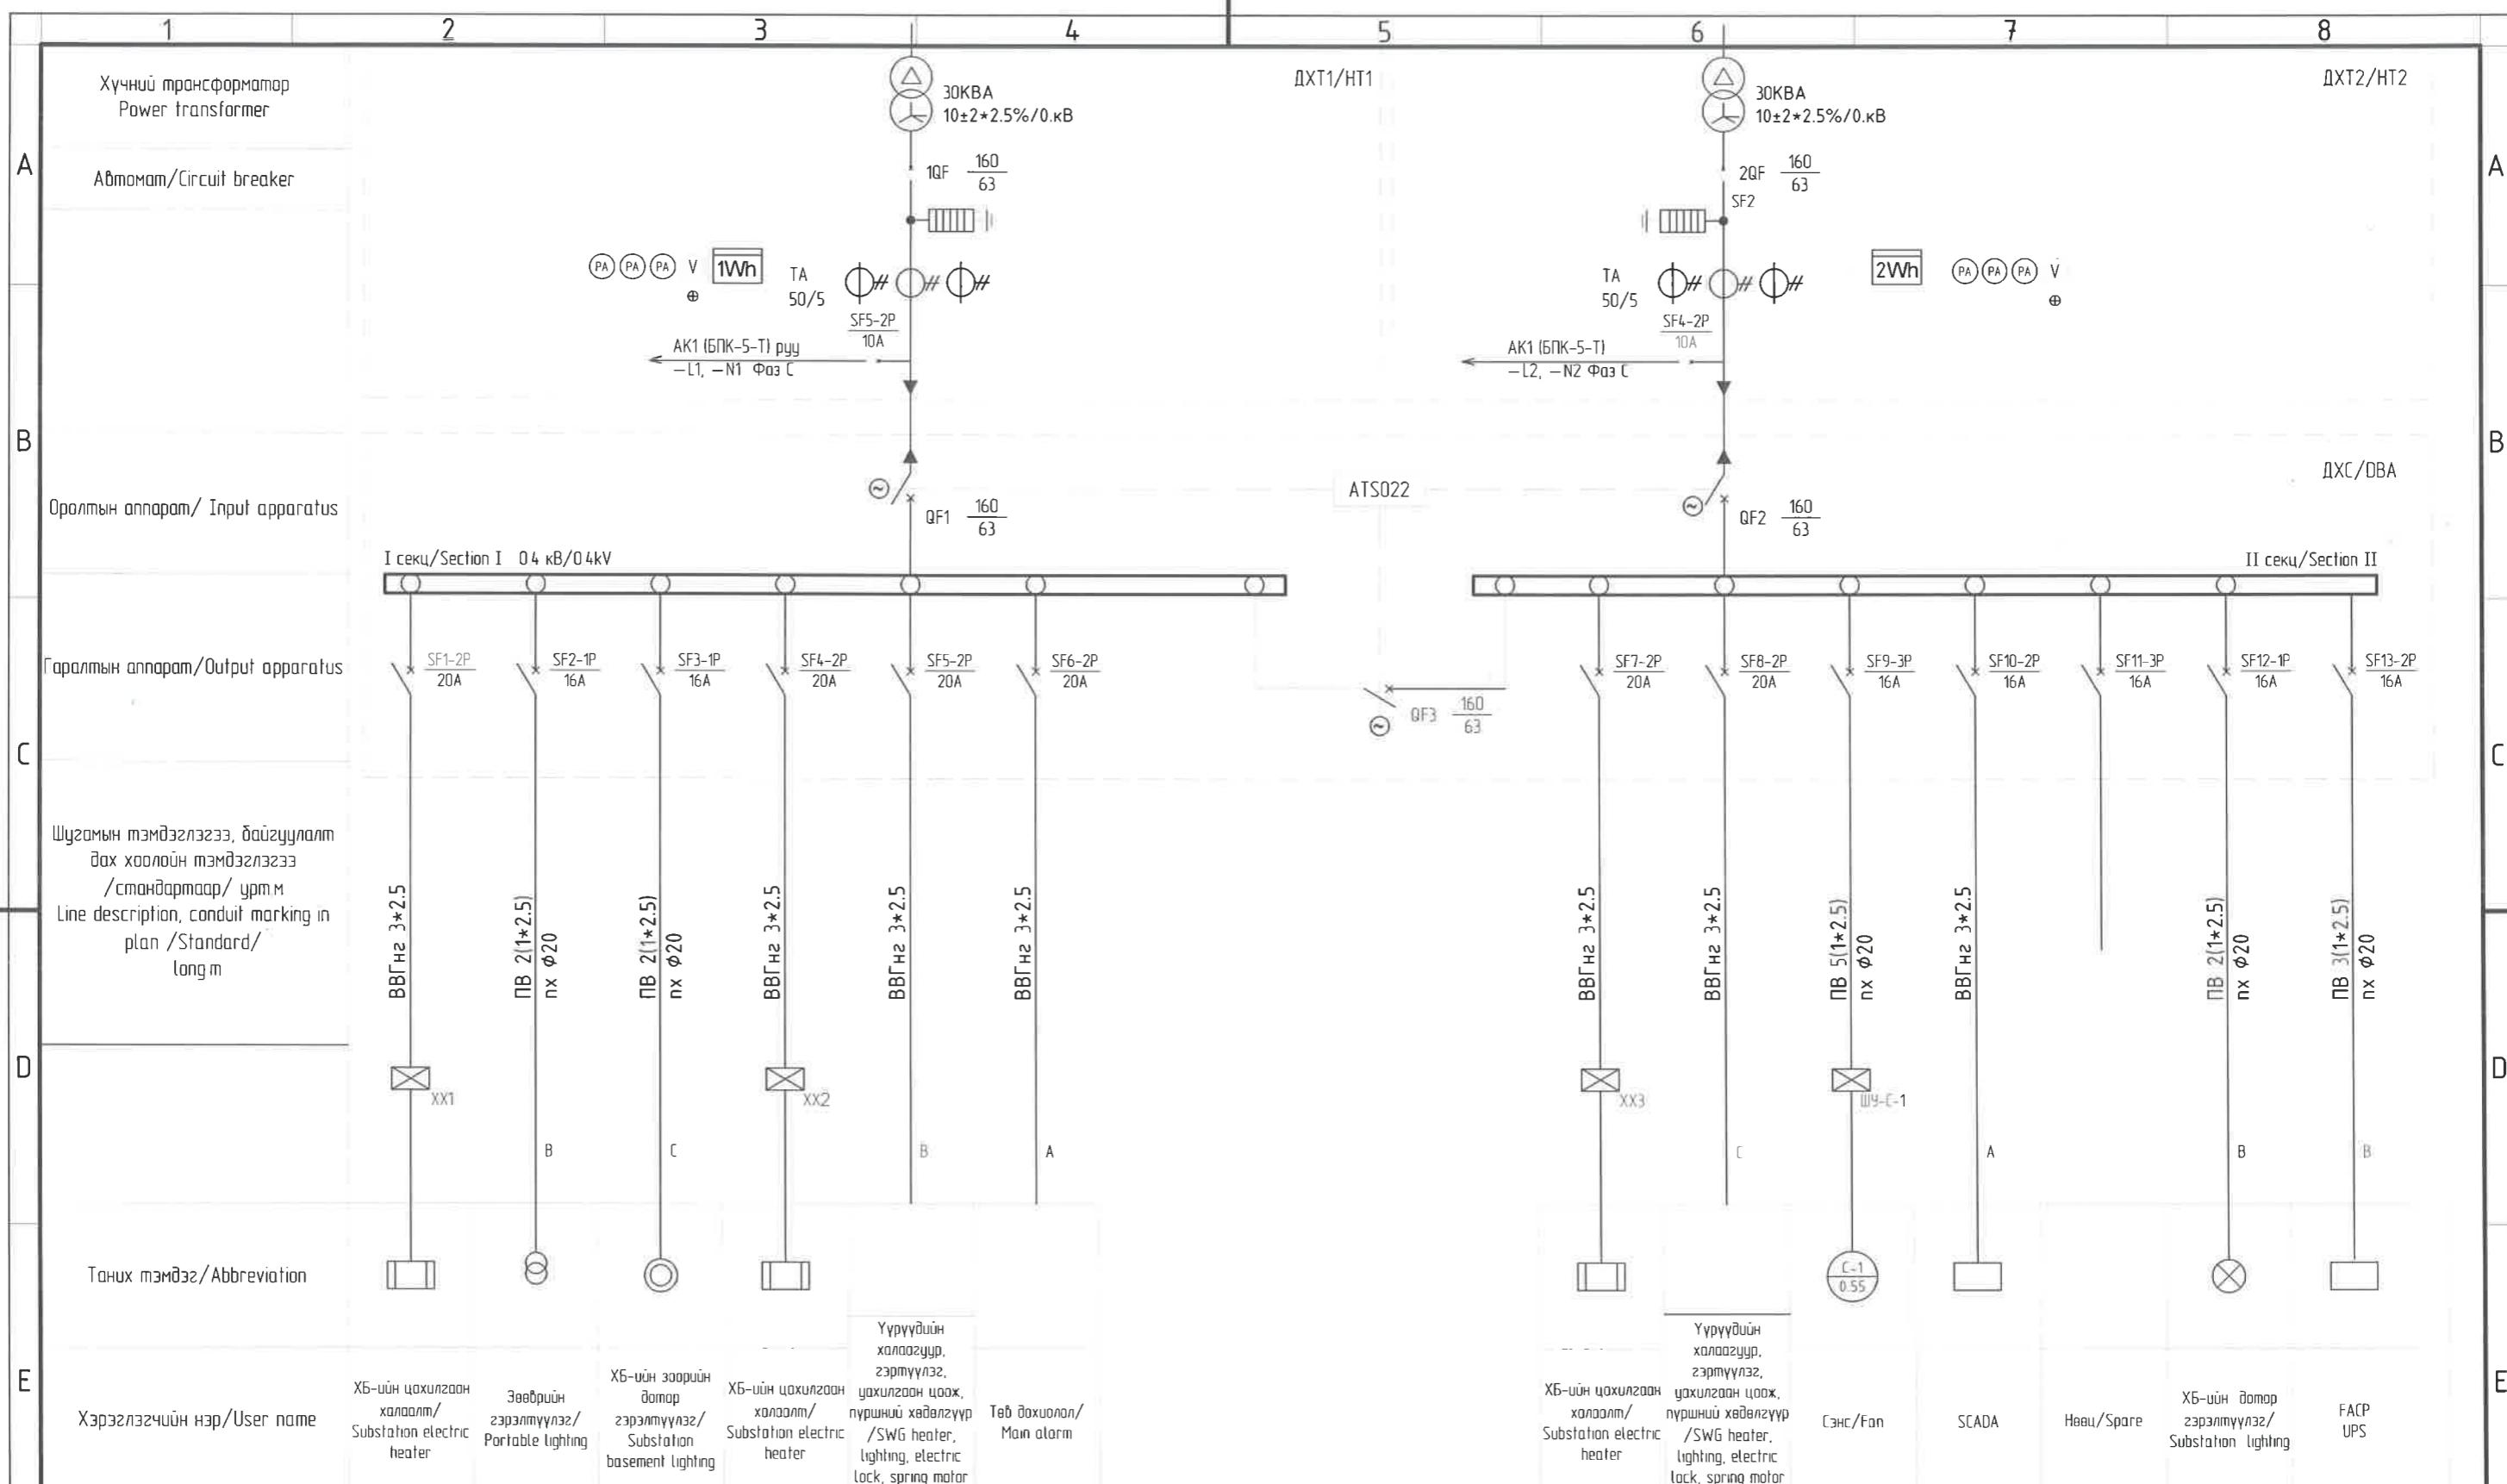

"NATIONAL CARDIOVASCULAR CENTRE" DISTRIBUTOR
BUILDING 10kV



ДХТ1, ДХТ2, ДХС-ын зорчмын бүрдүүлөч

/House transformer 1; 2 (HT-1; HT-2), schematic for Auxulary consumption distribution board (DB)

Ye wam:
Phase
A3 DD

Team lead		Mª Ángeles Sanchez
Team member		P. M. Flores

Sound (dB)

03Н00:

ЭРЧИМ ТӨСТӨЛХ ХХК
Улаанбаатар хот
СБДүүрэг
З. с. нийтийн Ижилтэй 69

Заручившийся подпись архитектора		Pablo Elorz Gaztelu
Инженер Engineer		Д. Николаев Nikolaev D.

A3:1/000

Xyydoc:
Total sheet:

7-р харсгалын Ик шийрүүлж-60
Барилгын дэвшилтээр
технологийн төв
Утас № 976-11-354280

Engineer М.А.Б. Drawn by А Цогтмандах Tsogtmandakh A

սցչանք:


48

Факс № 976+70135003


Шалгасон
Checked by  А Цогтжав
Tsootjav A

YT 20

A3


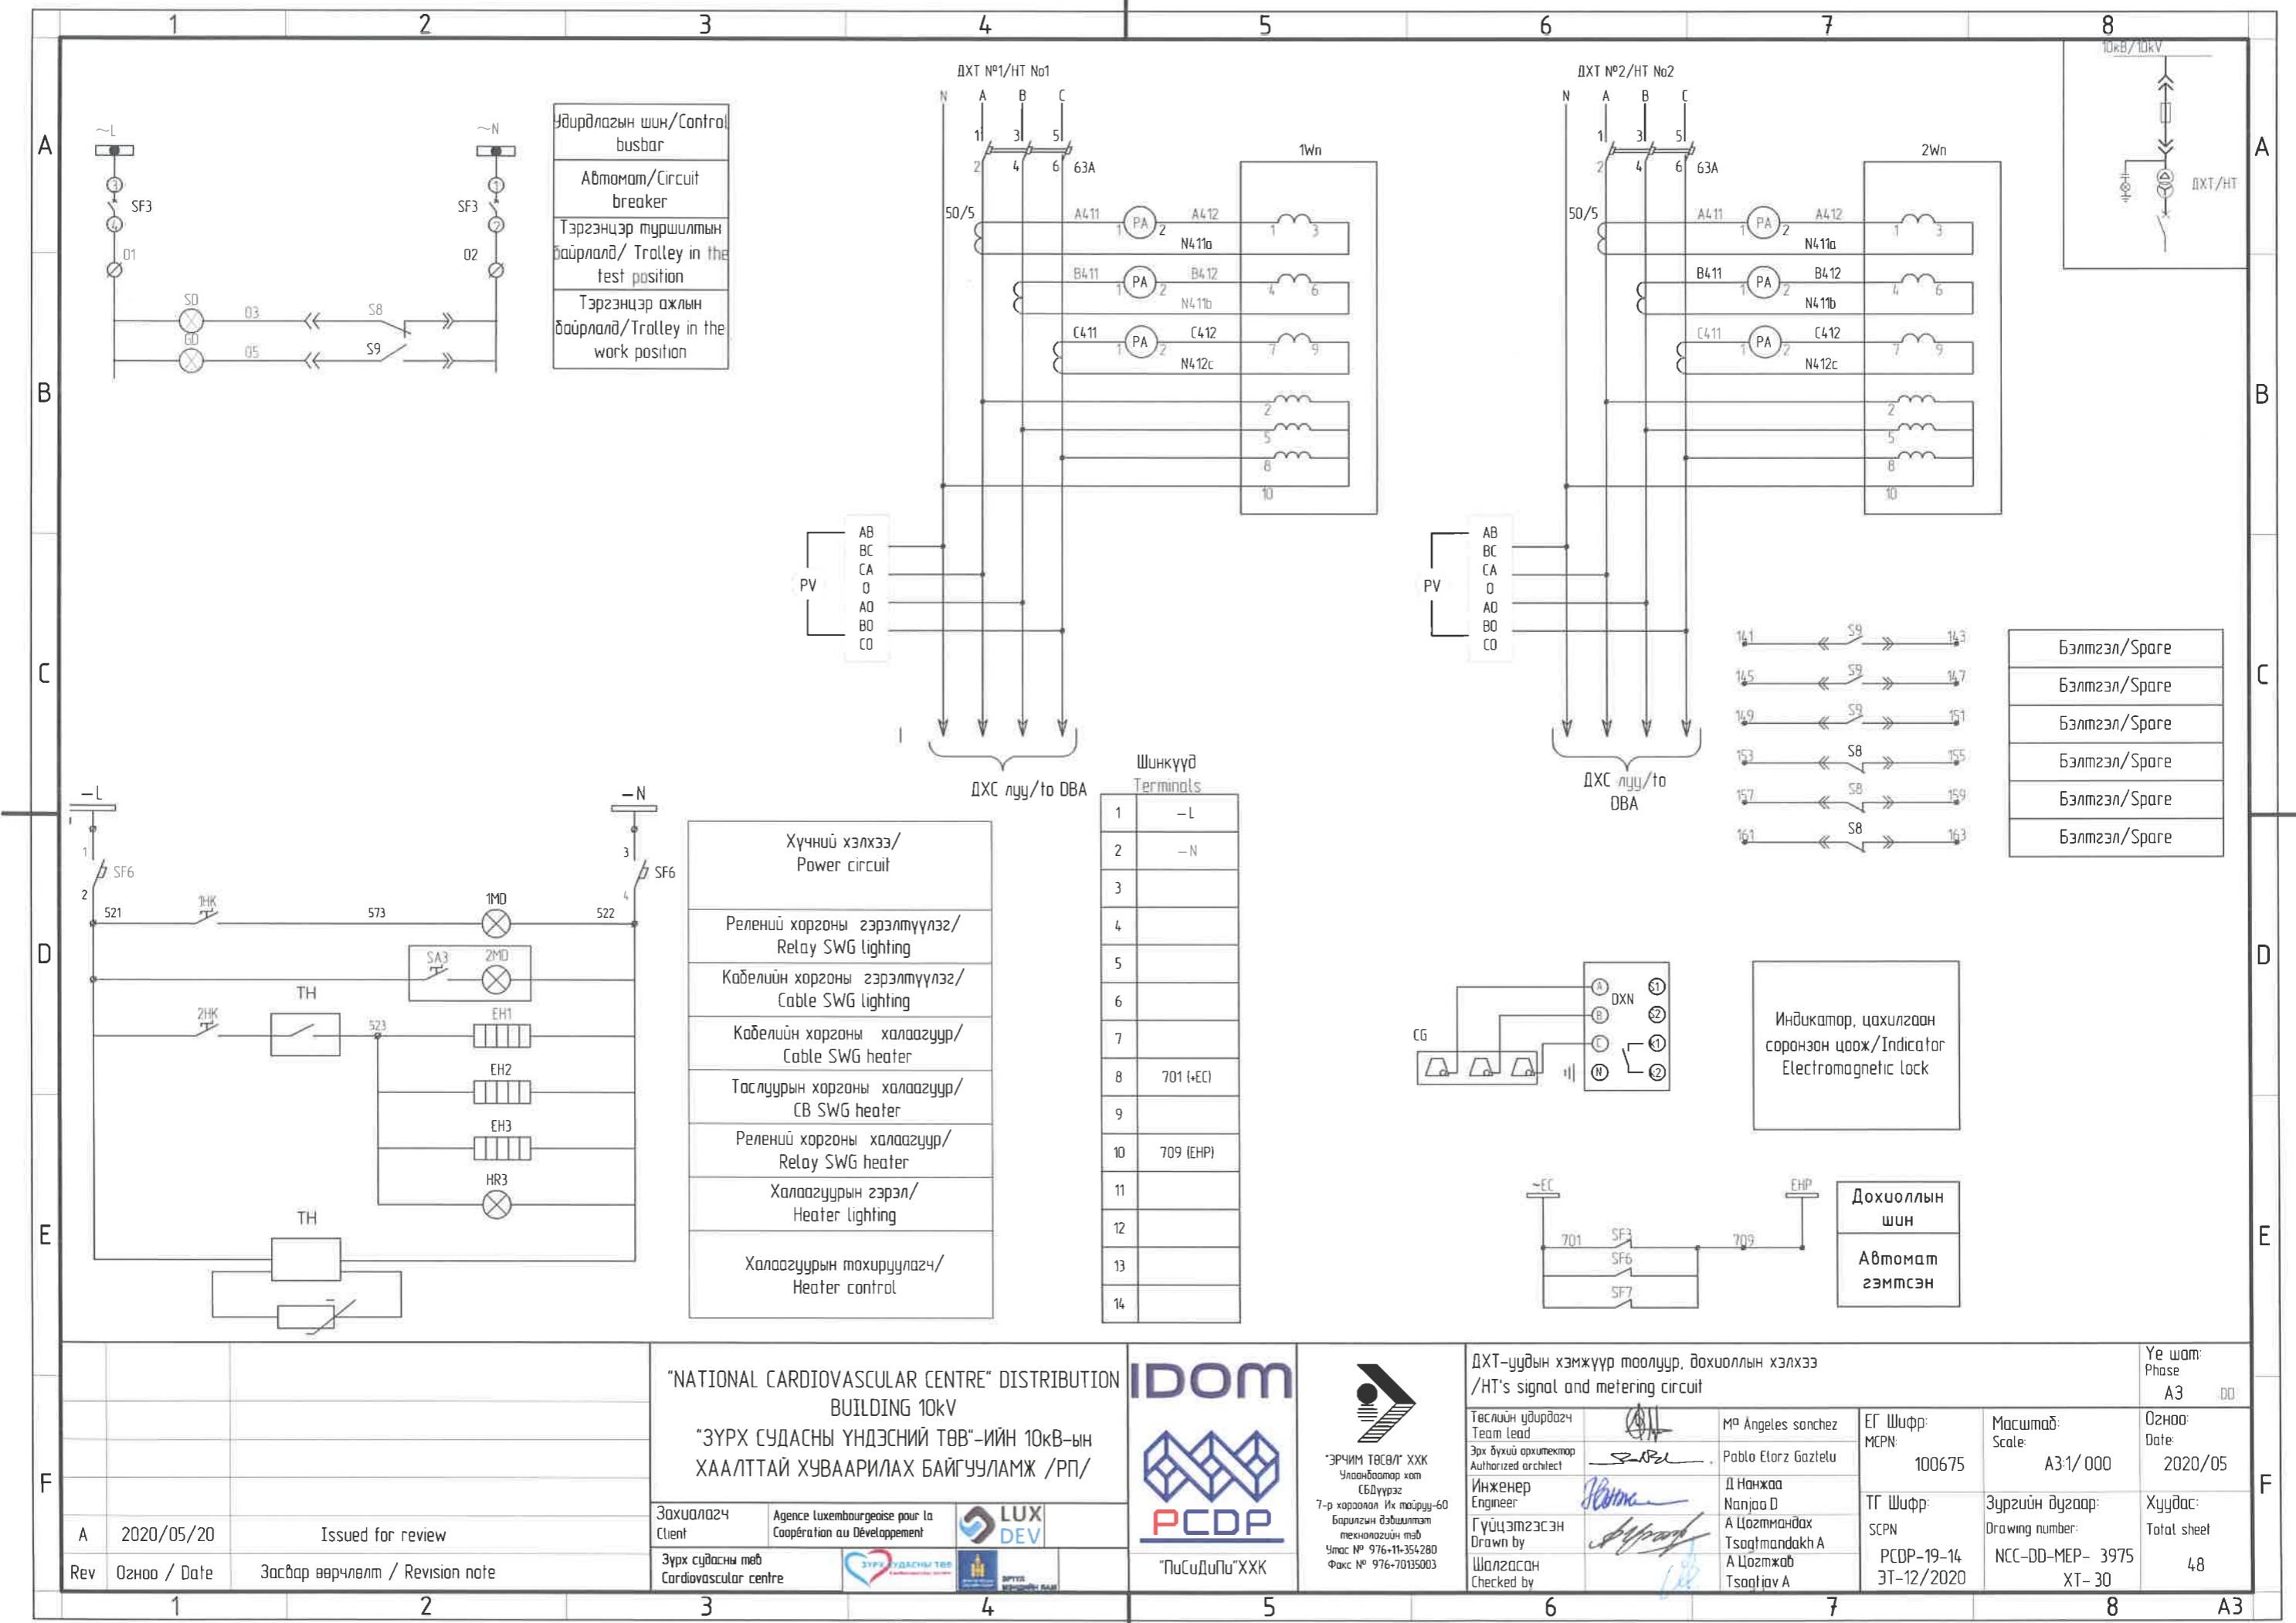


1 2 3 4 5 6 7 8

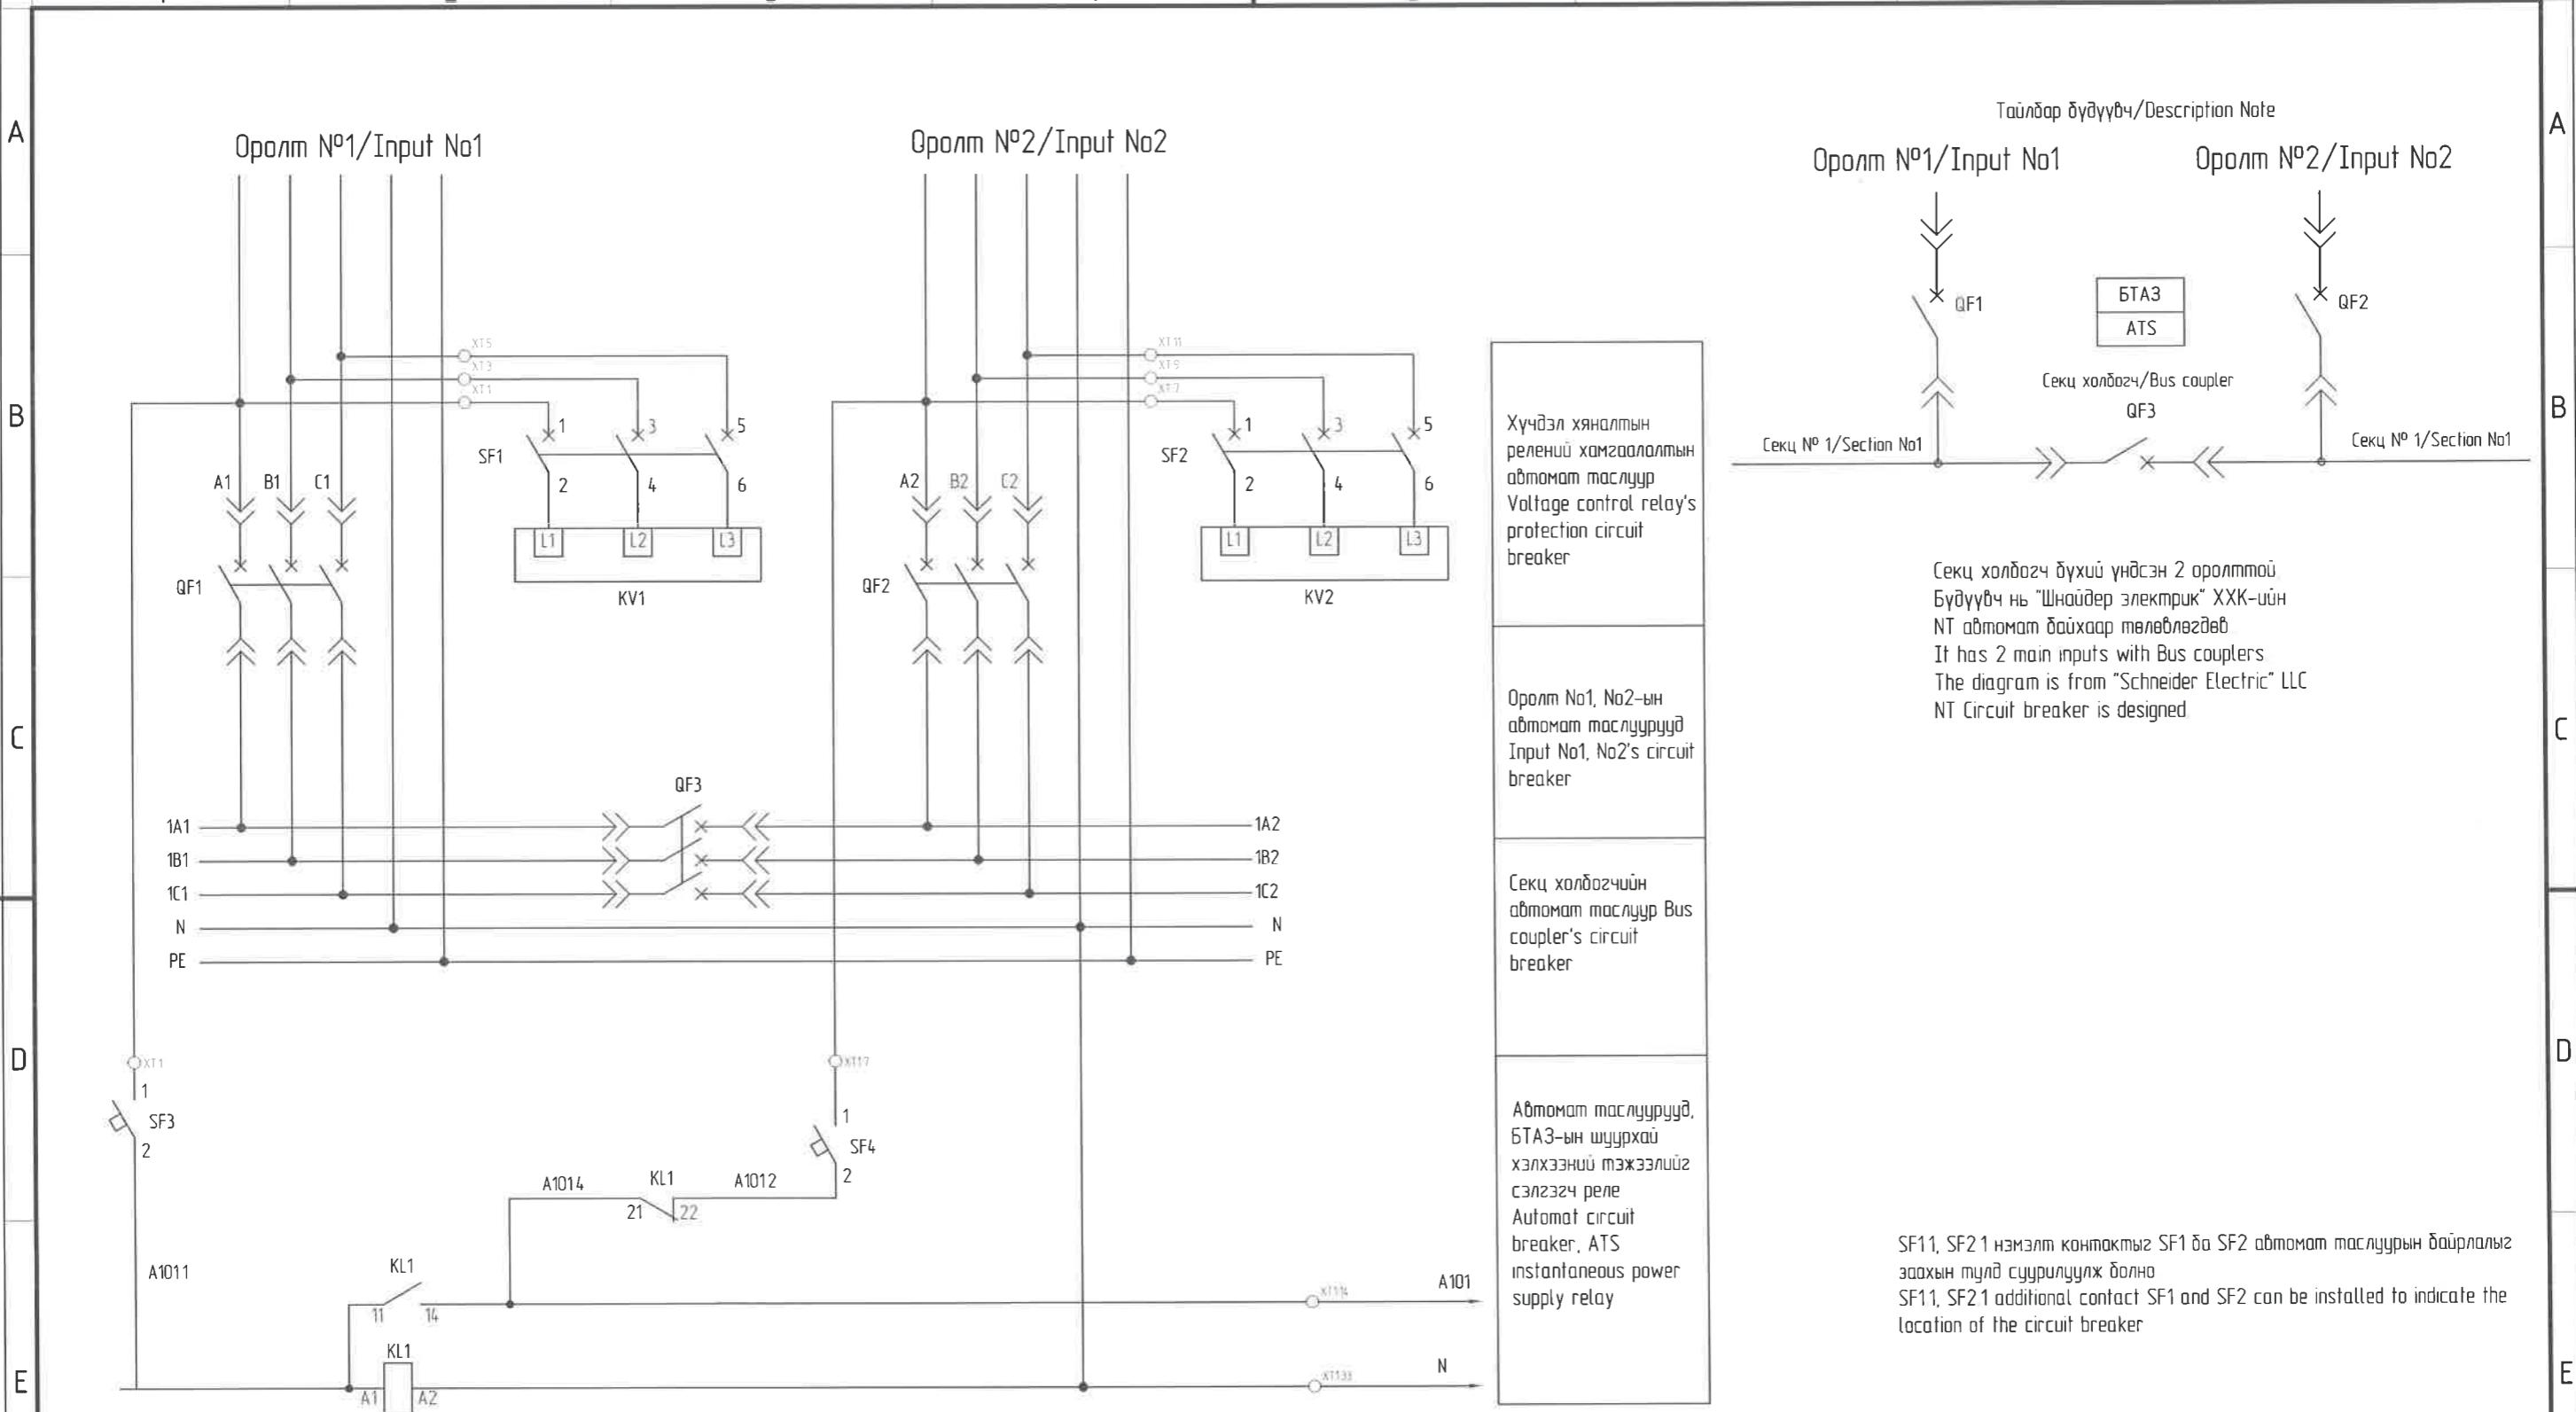

A	2020/05/20	Issued for review	Захиалогч Client	Agence luxembourgeoise pour la Coopération au Développement	LUX DEV	IDOM PCDP "ПиСиДиПи" ХХК	Секц холбогч 2 оролт бүхий БТАЗ-ын цахилгаан удорлогын бүдүүгүүч /Schematic of ATS with 2 input	Үе шам: Phase A3		
F	Rev	Огноо / Date	Засвар өөрчлөлт / Revision note	Зүрх судасны төв Cardiovascular centre	ЗУРХ СУДАСНЫ ҮНДЭСНИЙ ТӨВ"-ИЙН 10кВ-ЫН ХААЛТТАЙ ХУВААРИЛАХ БАЙГУУЛАМЖ /РП/	Төслийн удорлогч Team lead Эрчим ТССБ/Г ХХК Зэр бүхий архитектор хам Себүүрээ 7-р хороолол Их төвирүү-60 Барилгын өвлийн төхөөрөмжийн төв Чис № 976-11-354280 Фонс № 976-70135003	Мр Angeles sanchez Pablo Elorza Gatzela Д Нанжад Нанда О А Цогтмандах А Цогтжав Тсаатжан А	ЕГ Шифр: МСРН: 100675	Масштаб: Scale: A3:1/000	Огноо: Date: 2020/05
						ТГ Шифр: SCPN: PCDP-19-14 ЭТ-12/2020	Зургуудын дугаар: Drawing number: NCC-DD-MEP- 3976 Хүудас: Total sheet: 48			

1 2 3 4 5 6 7 8 A3

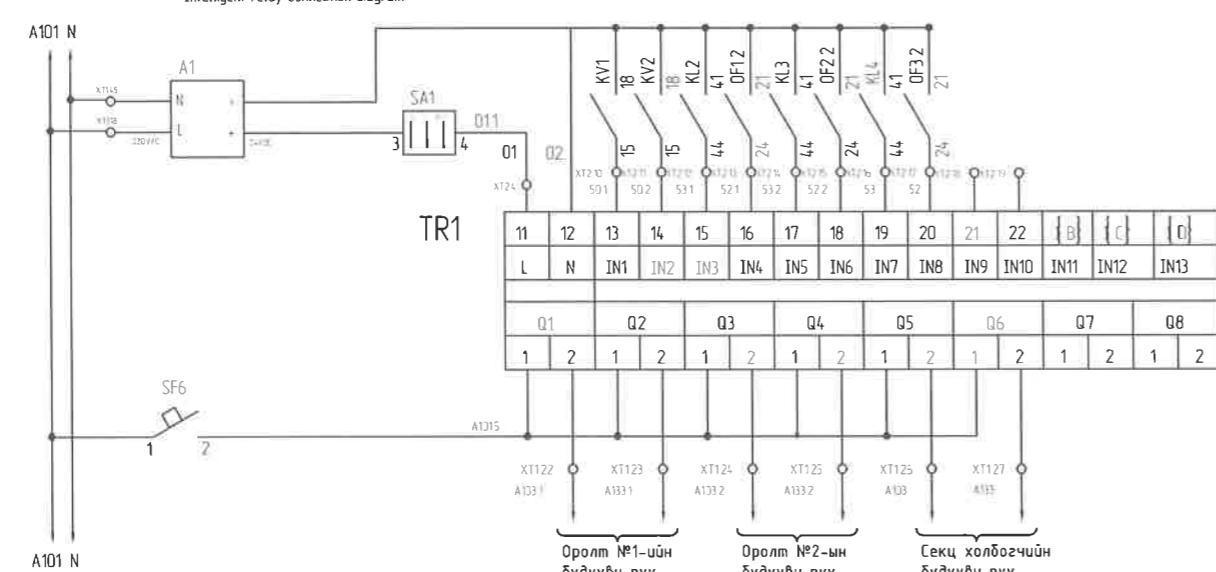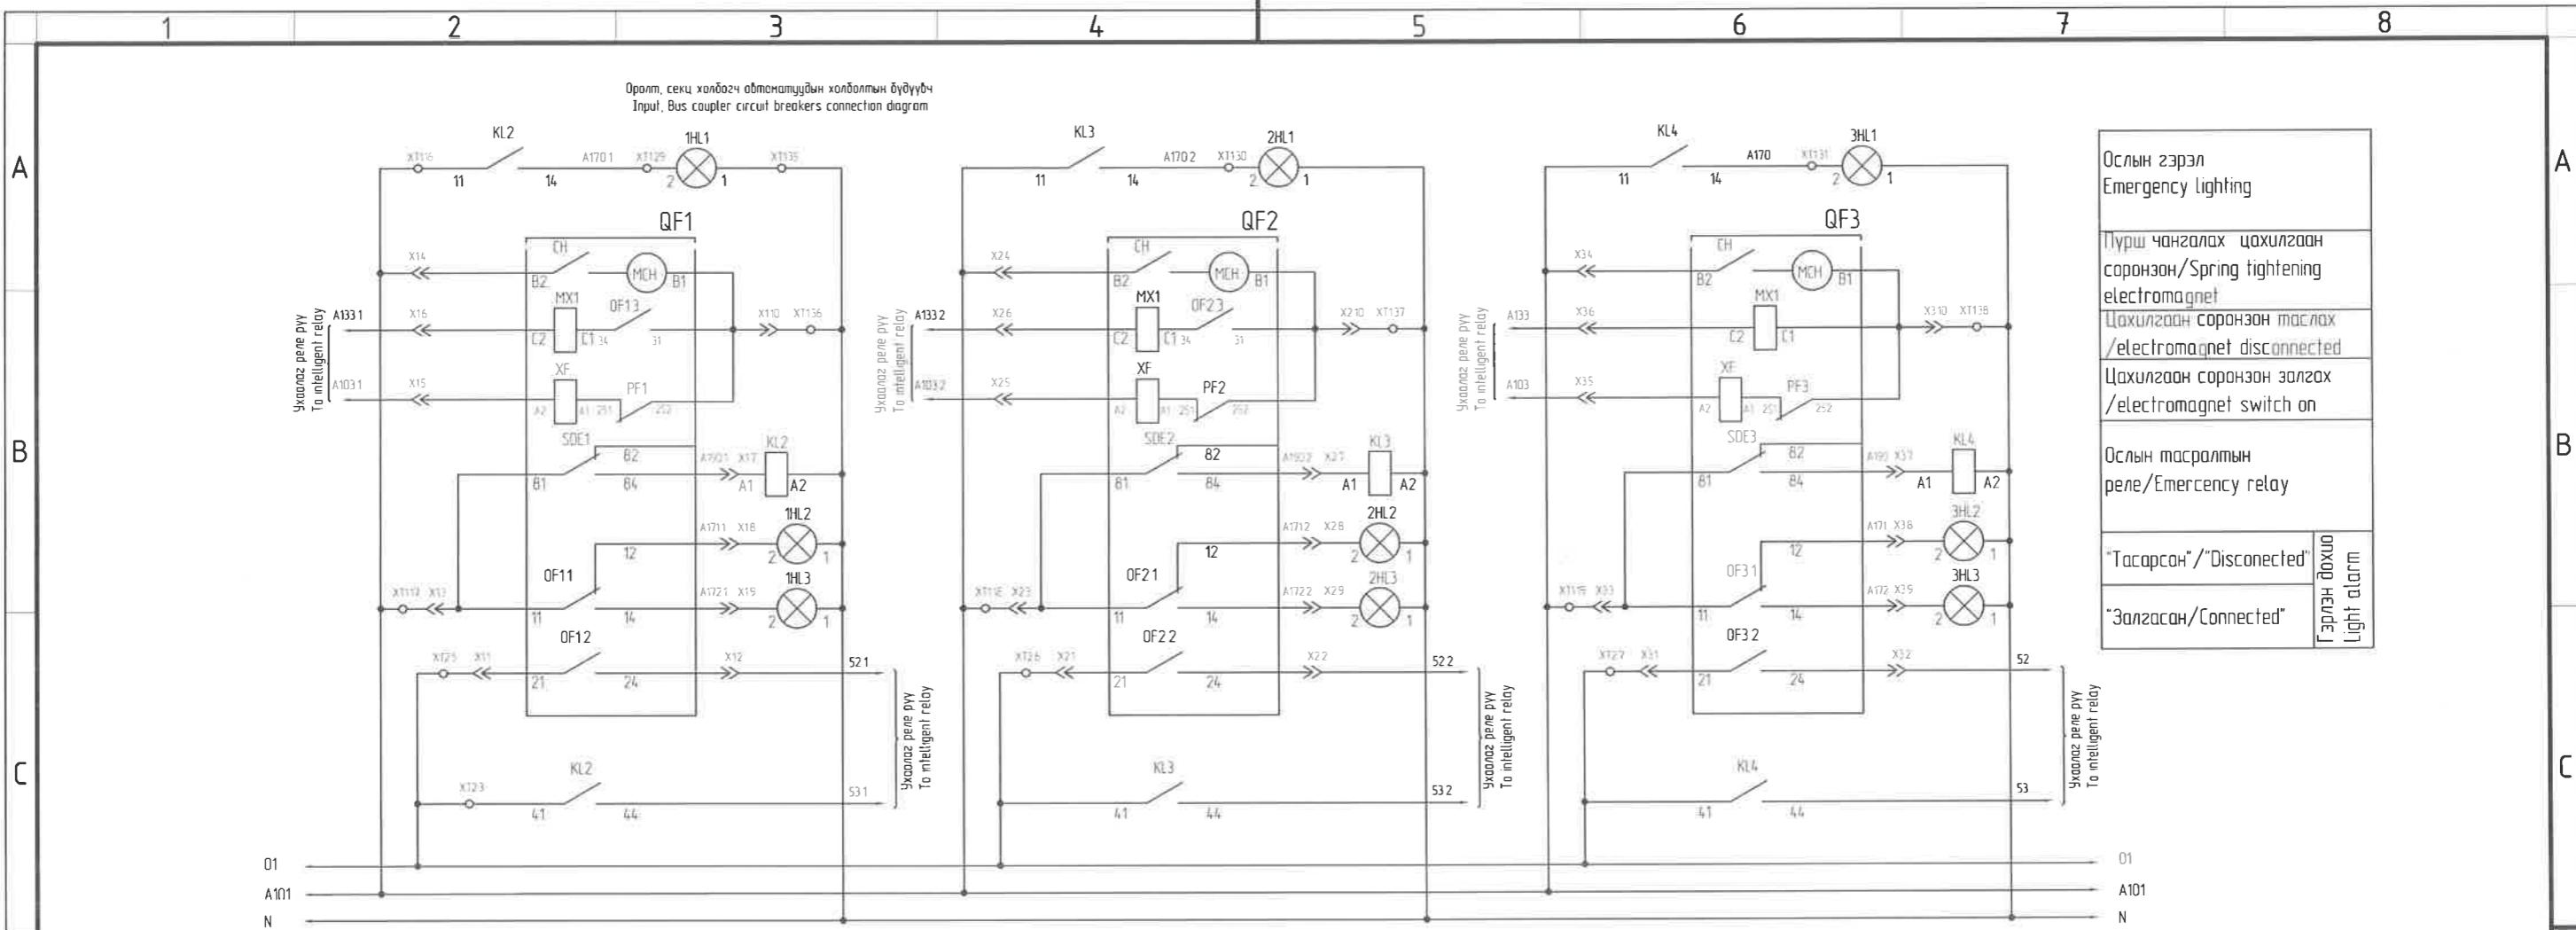

"NATIONAL CARDIOVASCULAR CENTRE" DISTRIBUTION
BUILDING 10KV
"ЗҮРХ СУДАСНЫ ҮНДЭСНИЙ ТӨВ"-ИЙН 10кВ-ЫН
ХААЛТТАЙ ХУВААРИЛАХ БАЙГУУЛАМЖ /РП/



Оролтын автоматтүүд болон ухаалаг релеийн холбоолтын дүгүүрч /Main breakers and smart relays connection diagram					Үе шам: Phase: A3 DD
Төслийн үйлрэгч Team lead		Mrs Angeles Sanchez	ЕГ Шифр: MCPN:	Масштаб: Scale	Огноо: Date
Эрх бүхийл архитектор Authorized architect		Pablo Elorz Gatzelu	100675	A3:1/000	2020/05
Инженер Engineer		Д. Нанхад Nanhad D	ТГ Шифр SCPN	Зурсийн дугаар: Drawing number	Хүргэс: Total sheet:
Гүйцэтгэсэн Drawn by		А Цогтманджих Tsogtmandakh A	PCDP-19-14 ЭТ-12/2020	NCC-DD-MEP- 3977 ХТ-32	48
Шалгасан Checked by		А Цогтжав Tsogtjav A			

1 2 3 4 5 6 7 8

A	<p style="text-align: center;">Аварийн дүүрэг дохиолол Emergency sound alarm</p>				B	<p style="text-align: center;">Чардчилсан санчийн дохиолол Pre warning alarm</p>				C					D					E					F	<p style="text-align: center;">"NATIONAL CARDIOVASCULAR CENTRE" DISTRIBUTION BUILDING 10kV "ЗҮРХ СУДАСНЫ ҮНДЭСНИЙ ТӨВ"-ИИН 10кВ-ЫН ХААЛТТАЙ ХУВААРИЛАХ БАЙГУУЛАМЖ /РП/</p> <table border="1" style="width: 100%; border-collapse: collapse;"> <tr> <td style="width: 33%;">Захиалагч Client</td> <td style="width: 33%;">Agence luxembourgeoise pour la Coopération au Développement</td> <td style="width: 33%; text-align: center;"></td> </tr> <tr> <td>Зүрх судасны төв Cardiovascular centre</td> <td>Зүрх судасны төв Cardiovascular centre</td> <td>Зүрх судасны төв Cardiovascular centre</td> </tr> </table> <p style="text-align: center;">IDOM PCDP "ПиСиДиПи"ХХК</p> <p style="text-align: center;">"ЭРЧИМ ТСС/Л ХХК Улаанбаатар хот Сүүдүрээ 7-р хороолол Их тийрүү-60 Барилгын өмбөшлөлийн технологийн төв Утас № 976-11-354280 Факс № 976-70135003</p>				Захиалагч Client	Agence luxembourgeoise pour la Coopération au Développement		Зүрх судасны төв Cardiovascular centre	Зүрх судасны төв Cardiovascular centre	Зүрх судасны төв Cardiovascular centre	G	<p style="text-align: center;">ДХС-ын техникийн вэгэдэл/DBA List of materials</p> <table border="1" style="width: 100%; border-collapse: collapse;"> <thead> <tr> <th>Ном №/Д</th> <th>Ном/Нэр</th> <th>Тэмдэглээзээ Description</th> <th>Маяг/Mark</th> <th>Техникийн вэгэдэл/Data sheet</th> <th>Quantity Тоо</th> <th>Тайлбар/Note</th> </tr> </thead> <tbody> <tr> <td>1</td> <td>Самбар/Panel</td> <td></td> <td></td> <td>1000x400x2000</td> <td>1</td> <td></td> </tr> <tr> <td>2</td> <td>Оролтын автомат/ Input CB</td> <td>QF1, QF2</td> <td></td> <td>660B, 160A, 3P</td> <td>2</td> <td></td> </tr> <tr> <td>3</td> <td>Секц холбогч автомат/ Bus coupler CB</td> <td>QF3</td> <td></td> <td>660B, 160A, 3P</td> <td>1</td> <td></td> </tr> <tr> <td>4</td> <td>Бэлтгэлийн автоматаар эзлэгч(ABP) /Automatic switch (ATS)</td> <td>ATS022</td> <td></td> <td></td> <td>1</td> <td></td> </tr> <tr> <td>5</td> <td>3 түйлт автомат/ 3 pole Circuit breaker</td> <td></td> <td></td> <td>400B, 16A</td> <td>2</td> <td></td> </tr> <tr> <td>8</td> <td>2 түйлт автомат/ 2 pole Circuit breaker</td> <td></td> <td></td> <td>220B, 20A</td> <td>6</td> <td></td> </tr> <tr> <td>9</td> <td>2 түйлт автомат/ 2 pole Circuit breaker</td> <td></td> <td></td> <td>220B, 16A</td> <td>2</td> <td></td> </tr> <tr> <td>10</td> <td>1 түйлт автомат/ 1 pole Circuit breaker</td> <td></td> <td></td> <td>220B, 16A</td> <td>2</td> <td></td> </tr> </tbody> </table>				Ном №/Д	Ном/Нэр	Тэмдэглээзээ Description	Маяг/Mark	Техникийн вэгэдэл/Data sheet	Quantity Тоо	Тайлбар/Note	1	Самбар/Panel			1000x400x2000	1		2	Оролтын автомат/ Input CB	QF1, QF2		660B, 160A, 3P	2		3	Секц холбогч автомат/ Bus coupler CB	QF3		660B, 160A, 3P	1		4	Бэлтгэлийн автоматаар эзлэгч(ABP) /Automatic switch (ATS)	ATS022			1		5	3 түйлт автомат/ 3 pole Circuit breaker			400B, 16A	2		8	2 түйлт автомат/ 2 pole Circuit breaker			220B, 20A	6		9	2 түйлт автомат/ 2 pole Circuit breaker			220B, 16A	2		10	1 түйлт автомат/ 1 pole Circuit breaker			220B, 16A	2								
Захиалагч Client	Agence luxembourgeoise pour la Coopération au Développement																																																																																																													
Зүрх судасны төв Cardiovascular centre	Зүрх судасны төв Cardiovascular centre	Зүрх судасны төв Cardiovascular centre																																																																																																												
Ном №/Д	Ном/Нэр	Тэмдэглээзээ Description	Маяг/Mark	Техникийн вэгэдэл/Data sheet	Quantity Тоо	Тайлбар/Note																																																																																																								
1	Самбар/Panel			1000x400x2000	1																																																																																																									
2	Оролтын автомат/ Input CB	QF1, QF2		660B, 160A, 3P	2																																																																																																									
3	Секц холбогч автомат/ Bus coupler CB	QF3		660B, 160A, 3P	1																																																																																																									
4	Бэлтгэлийн автоматаар эзлэгч(ABP) /Automatic switch (ATS)	ATS022			1																																																																																																									
5	3 түйлт автомат/ 3 pole Circuit breaker			400B, 16A	2																																																																																																									
8	2 түйлт автомат/ 2 pole Circuit breaker			220B, 20A	6																																																																																																									
9	2 түйлт автомат/ 2 pole Circuit breaker			220B, 16A	2																																																																																																									
10	1 түйлт автомат/ 1 pole Circuit breaker			220B, 16A	2																																																																																																									
A					B	<p style="text-align: center;">Төв дохиоллын техникийн вэгэдэл/Main alarm panel list of materials</p> <table border="1" style="width: 100%; border-collapse: collapse;"> <thead> <tr> <th>Ном №/Д</th> <th>Ном/Нэр</th> <th>Тэмдэглээзээ Description</th> <th>Маяг/Mark</th> <th>Техникийн вэгэдэл/Data sheet</th> <th>Quantity Тоо</th> <th>Тайлбар/Note</th> </tr> </thead> <tbody> <tr> <td>1</td> <td>Төвчлүүр/ Modular pushbutton</td> <td>SB5, SB6</td> <td></td> <td>5A, 250B, 50Hz</td> <td>2</td> <td>Хэвшин эзлэгчийн контакттай/No contact</td> </tr> <tr> <td>2</td> <td>Төвчлүүр/ Modular pushbutton</td> <td>SB1, SB3</td> <td></td> <td>5A, 250B, 50Hz</td> <td>2</td> <td>Хэвшин тасархай контакттай/NC contact</td> </tr> <tr> <td>3</td> <td>Задсрэн реле/Relay</td> <td>KL1-4</td> <td></td> <td>220B, 50Hz</td> <td>4</td> <td></td> </tr> <tr> <td>4</td> <td>Хугацааны реле/ Time relay</td> <td>KT1, KT2</td> <td></td> <td>- 220B, 1-10 sec</td> <td>2</td> <td></td> </tr> <tr> <td>5</td> <td>Дохиоллын гэрэл/ Pilot light</td> <td>HLE1, HLW1</td> <td></td> <td>- 220B, 3-5 sec</td> <td>2</td> <td></td> </tr> <tr> <td>6</td> <td>Бүрээ/Horn</td> <td>HA1</td> <td></td> <td>- 220B</td> <td>1</td> <td></td> </tr> <tr> <td>7</td> <td>Хонх/Chime</td> <td>HA2</td> <td></td> <td>- 220B</td> <td>1</td> <td></td> </tr> <tr> <td>8</td> <td>Автомат/Circuit breaker</td> <td>SF1</td> <td></td> <td>250B, 6A</td> <td>1</td> <td></td> </tr> </tbody> </table>				Ном №/Д	Ном/Нэр	Тэмдэглээзээ Description	Маяг/Mark	Техникийн вэгэдэл/Data sheet	Quantity Тоо	Тайлбар/Note	1	Төвчлүүр/ Modular pushbutton	SB5, SB6		5A, 250B, 50Hz	2	Хэвшин эзлэгчийн контакттай/No contact	2	Төвчлүүр/ Modular pushbutton	SB1, SB3		5A, 250B, 50Hz	2	Хэвшин тасархай контакттай/NC contact	3	Задсрэн реле/Relay	KL1-4		220B, 50Hz	4		4	Хугацааны реле/ Time relay	KT1, KT2		- 220B, 1-10 sec	2		5	Дохиоллын гэрэл/ Pilot light	HLE1, HLW1		- 220B, 3-5 sec	2		6	Бүрээ/Horn	HA1		- 220B	1		7	Хонх/Chime	HA2		- 220B	1		8	Автомат/Circuit breaker	SF1		250B, 6A	1		C					D					E					F	<table border="1" style="width: 100%; border-collapse: collapse;"> <tr> <td style="width: 33%;">Төв дохиоллын хэлхээ, ДХС, Төв дохиоллын сомбартуудын техникийн вэгэдэл /Alarm circuit, Data sheet of Auxiliary DB and Alarm panel</td> <td style="width: 33%;">Ye sham: Phase: A3 DD</td> <td style="width: 33%;">Огноо: Date: 2020/05</td> </tr> <tr> <td>Төслийн үйлдвэрэг Team lead</td> <td>Mr. Angeles Sanchez Pablo Elorz Gatzela</td> <td>Масштаб: Scale: A3:1/000</td> </tr> <tr> <td>Эрх дүүхийн орхимжийн Судурээ Authorized architect</td> <td></td> <td>ТГ Шифр: SCPN: PCDP-19-14</td> </tr> <tr> <td>Инженер Engineer</td> <td>Д.Нонхцэ Нонхцэ.Д</td> <td>Зурсийн дугаар: Drawing number: NCC-DD-MEP- 3979</td> </tr> <tr> <td>Гүйцэтгэсэн Drawn by</td> <td>А.Цогтлондөх Tsogtmandakh A</td> <td>Xуудас: Total sheet: 48</td> </tr> <tr> <td>Шалгасан Checked by</td> <td>А.Цогтжав Tsogtjav A</td> <td></td> </tr> </table>				Төв дохиоллын хэлхээ, ДХС, Төв дохиоллын сомбартуудын техникийн вэгэдэл /Alarm circuit, Data sheet of Auxiliary DB and Alarm panel	Ye sham: Phase: A3 DD	Огноо: Date: 2020/05	Төслийн үйлдвэрэг Team lead	Mr. Angeles Sanchez Pablo Elorz Gatzela	Масштаб: Scale: A3:1/000	Эрх дүүхийн орхимжийн Судурээ Authorized architect		ТГ Шифр: SCPN: PCDP-19-14	Инженер Engineer	Д.Нонхцэ Нонхцэ.Д	Зурсийн дугаар: Drawing number: NCC-DD-MEP- 3979	Гүйцэтгэсэн Drawn by	А.Цогтлондөх Tsogtmandakh A	Xуудас: Total sheet: 48	Шалгасан Checked by	А.Цогтжав Tsogtjav A	
Ном №/Д	Ном/Нэр	Тэмдэглээзээ Description	Маяг/Mark	Техникийн вэгэдэл/Data sheet	Quantity Тоо	Тайлбар/Note																																																																																																								
1	Төвчлүүр/ Modular pushbutton	SB5, SB6		5A, 250B, 50Hz	2	Хэвшин эзлэгчийн контакттай/No contact																																																																																																								
2	Төвчлүүр/ Modular pushbutton	SB1, SB3		5A, 250B, 50Hz	2	Хэвшин тасархай контакттай/NC contact																																																																																																								
3	Задсрэн реле/Relay	KL1-4		220B, 50Hz	4																																																																																																									
4	Хугацааны реле/ Time relay	KT1, KT2		- 220B, 1-10 sec	2																																																																																																									
5	Дохиоллын гэрэл/ Pilot light	HLE1, HLW1		- 220B, 3-5 sec	2																																																																																																									
6	Бүрээ/Horn	HA1		- 220B	1																																																																																																									
7	Хонх/Chime	HA2		- 220B	1																																																																																																									
8	Автомат/Circuit breaker	SF1		250B, 6A	1																																																																																																									
Төв дохиоллын хэлхээ, ДХС, Төв дохиоллын сомбартуудын техникийн вэгэдэл /Alarm circuit, Data sheet of Auxiliary DB and Alarm panel	Ye sham: Phase: A3 DD	Огноо: Date: 2020/05																																																																																																												
Төслийн үйлдвэрэг Team lead	Mr. Angeles Sanchez Pablo Elorz Gatzela	Масштаб: Scale: A3:1/000																																																																																																												
Эрх дүүхийн орхимжийн Судурээ Authorized architect		ТГ Шифр: SCPN: PCDP-19-14																																																																																																												
Инженер Engineer	Д.Нонхцэ Нонхцэ.Д	Зурсийн дугаар: Drawing number: NCC-DD-MEP- 3979																																																																																																												
Гүйцэтгэсэн Drawn by	А.Цогтлондөх Tsogtmandakh A	Xуудас: Total sheet: 48																																																																																																												
Шалгасан Checked by	А.Цогтжав Tsogtjav A																																																																																																													
G					H					I					J																																																																																															
K					L					M					N																																																																																															
O					P					Q					R																																																																																															
S					T					U					V																																																																																															
W					X					Y					Z																																																																																															



1 2 3 4 5 6 7 8

Оролтын үүрүүдийн техникийн өгөгдөл/Input SWGs list of materials

Ном Д/Д	Ном/Нэр	Тэмдэглэсээс Description	Маяг/Mark	Техникийн өгөгдөл/Data sheet	Q Too	Тайлбар/ Note
1	Вакуум таслуур/Vacuum CB	QF	VS1	1000 A; 315 кA; 12 кВ; 220 B; DC;	2	
2	Гүйдлийн трансформатор/Transformer	TA1	LZZBJ9-10A	15BA, 30BA 1000/5, 0.2 /10P 10	6	
3	Газордлагын гүйдлийн трансформатор Earthing current transformer	TA1N		60/1A	2	
4	Газордлагын хүтгэ/Earthing knife	SG1, SG2	JN15-12/20	12кВ, 20 кA	2	
5	Цэнээ шафхаж/Surge protection	FVa,b,c	HY5WS	17 кВ, 50 кA	6	
6	Микропроцессор хамгаалалт/ Microprocessor protection	U1	VAMP255	DC 220 B	2	
7	Хэмжүүр/Watthourmeter	PIK1	DSSD 22	02 3*100 B 2X5A	2	
8	Завсрин реле/Relay	KLF1 KLF2	РП-361:	10 BA; 220-250 B 5A	4	
9	Тэжээлийн блок/Power supply	U2	БПК-5-Т	Нор—AC 132—264 B; 5A Нэр—DC-220+11 B	2	
11	Сэлгэн залгач/Selector switch	SA1	LW39A-16		2	
12	Горимын холбоос/Fuse	H1, H2	JY1-2		4	
13	Автомат/Circuit breaker	SF5	DZ47-3P/2A	380 B: 2 A	2	
14	Автомат/Circuit breaker	SF3	NDB2Z-63C6/2	DC250 B+QF 10A, 1NO, 1NC	2	
15	Автомат/Circuit breaker	SF1, 2, 4, 6, 7	DZ47-2P/6A	220 B+QF 6A, 1NO, 1NC	10	
16	Автомат/Circuit breaker	E1, E2, E3	DJR-75 Bm		6	
17	Температурин мэдрэгч/ Temperature sensor	TH	KW-2A1-32		2	
18	Улайсах чийдэн/Lighting	1 МD		25Bm, AC220 B	2	
19	Улайсах чийдэн/Lighting	2МD	CM type	40B, AC220 B	2	
20	Дохиоллын зэрэл/Pilot light	HW HW HW	AD11-22/21	DC220 B	6	
21	Дохионы зэрэл/Pilot light	HG HR HW	AD11-22/21	DC220 B	6	
22	Үйлрэлгэсний сэлгэгч/Control switch	1HK, MK, 2HK	KNOB, LA38-11X		6	
23	Амперметр/Ammeter	PA	6L2-A		2	
24	Завсрин реле/Relay	KL1-2	DZY-212	DC220 B	4	
25	Газордгуулын хүтгэны тоноглолтууд/ Earthing knife accessories	SG1, SG2			2	
26	Дохиоллын зэрэл/Pilot light	HW	AD11-22/21	AC-DC220 B	2	
27	Эсэргүүцэл/Resistor	R1		4 7КΩ; 50 Bm	2	
28	Үйлрэлгэсний түлхүүр/Control switch	SA2	LW39A-16		2	
29	Индикатор/Indicator	DXN	DXN6-10Q		2	
30	Нүүмын мэдрэгч/Arc sensor	SL			2	
31	Хаалганы цахилгаан соронзон цоож Door electromagnetic lock	DSN	DSN-12	AC-220B	2	
32	Сэлгэн залгач/Selector switch	SC1	LW39A-16YH4/2	5A, 250B	2	
33	Шин/Bus	зэс		20x3мм	30	
34	Завсрин реле/Relay	A1 KLQ	DZY-212	DC 220B	4	

Секц холбогч вакуум таслуур дүхийн үүрүү техникийн өгөгдөл/Bus coupler VCB SWG list of materials

Ном Д/Д	Ном/Нэр	Тэмдэглэсээс Description	Маяг/Mark	Техникийн өгөгдөл/Data sheet	Q Too	Тайлбар/ Note
1	Вакуум таслуур/Vacuum CB	QF	VS1	1000 A; 315 кA; 12 кВ; 220 B; DC;	1	
2	Гүйдлийн трансформатор/Transformer	TA	LZZBJ9-10A	15BA, 30BA 1000/5, 0.2 /10P 10	3	
3	Газордлагын гүйдлийн трансформатор Earthing current transformer	SG3	JN15-12/20	12кВ, 20 кA	1	
4	Микропроцессор хамгаалалт/ Microprocessor protection	U1	VAMP255	DC 220 B	1	
5	Задарын реле/Relay	KLF1 KLF2	РП-361:	10 BA; 220-250 B 5A	2	
6	Тэжээлийн блок/Power supply	U2	БПК-5-Т	AC 132-264 B; 5A DC-220+11 B	1	
8	Сэлгэн залгач/Selector switch	SA1	LW39A-16		1	
9	Горимын холбоос/Fuse	H1-H2	JY1-2		2	
10	Автомат/Circuit breaker	SF5	DZ47-3P/2A	380 B: 2 A	1	
11	Автомат/Circuit breaker	SF3	NDB2Z-63C6/2	DC250 B+QF	1	
12	Автомат/Circuit breaker	SF1, 2, 4, 6, 7	DZ47-2P/6A	220 B+ QF	5	
13	Холдооч/Heater	E1, E2, E3	DJR-75 Bm		3	
14	Температурин мэдрэгч/ Temperature sensor	TH	KW-2A1-32		1	
15	Улайсах чийдэн/Lighting	1 МD		25Bm, AC220 B	1	
16	Улайсах чийдэн/Lighting	2МD	CM төрөл	AC220 B	1	
17	Дохиоллын зэрэл/Pilot light	HW HW HW	AD11-22/21	DC220 B	3	
18	Дохионы зэрэл/Pilot light	HG HR HW	AD11-22/21	DC220 B	3	
19	Үйлрэлгэсний сэлгэгч/Control switch	1HK, MK, 2HK	KNOB, LA38-11X		3	
20	Амперметр/Ammeter	PA	6L2-A		1	
21	Задарын реле/Relay	KL2; KLQ	DZY-212	DC220 B	3	
22	Газордгуулын хүтгэны тоноглолтууд/ Earthing knife accessories	SG3			1	
23	Дохиоллын зэрэл/Pilot light	HW	AD11-22/21	AC-DC220 B	1	
24	Эсэргүүцэл/Resistor	R1		1КΩ; 50 Bm	1	
25	Үйлрэлгэсний түлхүүр//Control switch	SA2	LW39A-16		1	
26	Индикатор/Indicator	DXN	DXN6-10Q		2	
27	Хаалганы цахилгаан соронзон цоож Door electromagnetic lock	DSN	DSN-12	AC-220B	1	
28	Сэлгэн залгач/Selector switch	SC1	LW39A-16YH4/2	5A, 250B	1	
29	Зэс голтой кабель/Copper core cable			7x25	15M	
30	Зэс голтой кабель/Copper core cable			4x25	15M	
31	Сэлгэн залгач/Selector switch	ALT		5A, 250B	1	
32	Нүүмын мэдрэгч/Arc sensor				1	

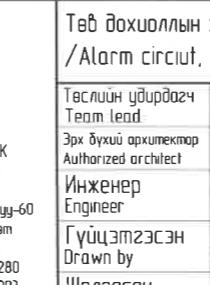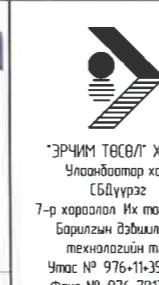

Төв дохиоллын хэлхээ, ДХС, Төв дохиоллын самбаруудын техникийн өгөгдөл
/Alarm circuit, Data sheet of Auxiliary DB and Alarm panel

Төслийн үйлрээгч Team lead		Mo Angeles Sanchez	ЕГ Шифр: MCPN 100675	Ye sham: Phase A3 DD
Эрчим төслийн хамгаалалт Authorized architect		Pablo Elorza Gatzelu	Огноо Date 2020/05	
Инженер Engineer		Донжсаа Нанжаа D	ТГ Шифр: SCP-N PCDP-19-14	
Гүйцэтгэсэн Drawn by		А Цогтмоднах Tsogtmandakh A	Зурсийн дугаар: Drawing number NCC-DD-MEP- 3980 XT-35	
Шалгасан Checked by		А Цогтжав Tsogtjav A	Total sheet: 48	

A	2020/05/20	Issued for review	Zaixiilagch Client	Agence luxembourgeoise pour la Coopération au Développement	LUX DEV
Rev	Ognoo / Date	Zasbar vеrchlelт / Revision note	Зүрх судасны төв Cardiovascular centre	Зүрх судасны төв Cardiovascular centre	Зүрх судасны төв Cardiovascular centre

1 2 3 4 5 6 7 8 A3

1 2 3 4 5 6 7 8

Секц холбогч хуурай салгүүрын үүрний төхникийн вагаадвл /Bus coupler disconnect switch SWG list of materials

Ном д/д	Name/Нэр	Тэмдэглээз Description	Маяг/Mark	Техникийн вагаадвл/Data sheet	Q Too	Тайлбар/ Note
1	Disconnect switch SWG	S		1250A, 31,5kA, 12kV	1	
2	Индикатор/Indicator	DXN	DXN6-10Q	10 kV, 05 A	1	
3	Температур регулятор Thermometer	TH	KW-2AG-32	AC220 В	1	
4	Халаагч/Heater	1-3DJR	DJR-75W	AC 220 В, 75 Вт	3	
5	Автомат/Circuit breaker	SF9	DZ47-3P/6A	380 В; 16 A	1	
6	Автомат/Circuit breaker	SF8	DZ47-2P/20A	220 В; 20 A	1	
7	Автомат/Circuit breaker	SF3, 6, 7	DZ47-2P/6A	220 В; 6 A	3	
8	Үүдирдлагын төвчлүүр/ Control pushbutton	MK	LA38-22X		2	Хар
9	Улаасах чийдэн/Lighting	1MD		25Вт, AC220 В	2	
10	Улаасах чийдэн/Lighting	2MD	CM төрөл	AC220 В	2	
11	Дохиоллын гэрэл/Pilot light	SD, GD	AD11-22/21	AC220 В	4	
12	Индикатор/Indicator	DXN	DXN6-10Q		1	
13	Хаалганы цахилгаан соронзон цоож Door electromagnetic lock	DSN	DSN-12	AC-220В	1	
14	Автомат/Circuit breaker	SF10		220B, 6A	1	

Шугамын үүрнүүдийн төхникийн вагаадвл/Line SWG list of materials

Ном д/д	Ном/Нэр	Тэмдэглээз Description	Маяг/Mark	Техникийн вагаадвл/Data sheet	Q Too	Тайлбар/ Note
1	Вакуум таслуур/Vacuum circuit breaker	Q	VS1	630 A; 25 kA; 12 kV; 220 B; DC;	10	
2	Гүйдлийн трансформатор Current transformer	TA	LZZBJ9-10A	300/5 15ВА, 0,2.300/5 30ВА 10P 10; 200/5 15ВА, 0,2, 300/5 30ВА 10P10	30	
3	Газордлагын гүйдлийн трансформатор Earthing current transformer	TA		60/1A	10	
4	Газордлагын хүргээ Earthing knife	SG	JN15-12/20	12kV, 20 kA	10	
5	Цэнэг шаффогч/Surge protection	FVa,b,c	HY5WS	17 kV, 50 kA	30	
6	Микропроцессор хамгаалалт/ Microprocessor protection	U1	VAMP255	DC 220 В	10	
7	Хэмжүүр/Watthourmeter	PIC	DSSD22	02 3*100 B 2X5A	10	
8	Завсрин реле/Relay	KLF1 KLF2	РП-361;	10 ВА; 220-250 В	20	
9	Тэжээлийн блок/Power supply	U2	БПК-5-T;	AC 132-264 В; 5A, DC-220+11 В	10	
11	Сэлгэн залсаж/Selector switch	SC1	LW39A-16		10	
12	Горимын холбоос/Fuse	H1, H2	JY1-2		20	
13	Автомат/Circuit breaker	SF4	DZ47-3P/2A	380 В; 2 A	10	
14	Автомат/Circuit breaker	SF3	NDB2Z-63C6/2	DC250 В 6A	10	
15	Автомат/Circuit breaker	SF1, 2, 5, 7	DZ47-2P/6A	220 В 6A	50	
16	Халаагч/Heater	E1, E2, E3	DJR-75 Вт		30	
17	Температурин мэдрэгч/ Temperature sensor	TH	KW-2A1-32		10	
18	Улаасах чийдэн/Lighting	1MD		25Вт, AC220 В	10	
19	Улаасах чийдэн/Lighting	2MD	CM төрөл	40Вт, AC220 В	10	
20	Дохиоллын гэрэл/Pilot light	HW HW HW	AD11-22/21	DC220 В	30	
21	Дохионы гэрэл/Pilot light	HG HR HW	AD11-22/21	DC220 В	30	
22	Үүдирдлагын сэлгэсч/Control switch	1HK, MK, 2HK	KNOB, LA38-11X		30	
23	Амперметр/Ammeter	PA1-3	6L2-A		10	
24	Завсрин реле/Relay	KL1-3	DZY-212	DC220 В	30	
25	Газордуулгын хүргээ тоноғлолууд/ Earthing knife accessories	SG			10	
26	Дохиоллын гэрэл/Pilot light	HR3	AD11-22/21	AC-DC220 В	10	
27	Эсэргүүцэл/Resistor	R1		4 7KΩ; 50 Вт	10	
28	Үүдирдлагын тулхүүр//Control switch	SA2	LW39A-16		10	
29	Индикатор/Indicator	DXN	DXN6-10Q		10	
30	Хаалганы цахилгаан соронзон цоож Door electromagnetic lock	DSN	DSN-12	AC-220В	10	
31	Нүүмын мэдрэгч/Arc sensor	SL			20	

"NATIONAL CARDIOVASCULAR CENTRE" DISTRIBUTION
BUILDING 10kV
"ЗҮРХ СУДАСНЫ ҮНДЭСНИЙ ТӨВ"-ИЙН 10кВ-ЫН
ХААЛТТАЙ ХУВААРИЛАХ БАЙГУУЛАМЖ /РП/

Зохиолч Agence luxembourgeoise pour la
Client Coopération au Développement
LUX DEV

Зүрх судасны төв
Cardiovascular centre



Секц холбогч хуурай салгүүрын үүр, шугамын үүрнүүдийн төхникийн вагаадвл /Data sheet of Bus coupler disconnectors SWG, Line SWGs

Төслийн үндэрэдээ Team lead		Mo Angeles Sanchez	ЕГ Шифр: MCPN	Масштаб: Scale	Ye шам: Phase A3 DD
Эрчим төслийн холбогчом холбогчом Authorized architect		Pablo Elorz Gaztelu	100675	A3:1/000	Огноо Date 2020/05
Инженер Engineer		Д Нанжад Nanjada D	TГ Шифр: SCPN	Зурсийн дугаар: Drawing number	Хүүдэс: Total sheet NCC-DD-MEP- 3981 XT- 36 48
Гүйцэтгэсэн Drawn by		А Цогтноманд Tsogtmondakh A	PCDP-19-14		
Шалгасан Checked by		А Цогтжав Tsogtjav A	ЭТ-12/2020		

1 2 3 4 5 6 7 8 A3

1 2 3 4 5 6 7 8

Хүчдэлийн трансформаторын үүрийн техникийн өгөгдөл/Voltage transformer SWG list of materials

Ном д/д	Наме/Нэр	Тэмдэглээз	Маяг/Mark	Техникийн өгөгдөл/Data sheet	Q Too	Тайлбар/Note
1	Хүчдэлийн трансформатор Voltage Transformer	TV	JDXZ10-10; 10/ 3/01/ 3/01/3	10/ V3/01/ V3/01/3; 0 2-100 ВА; 3-600 ВА	6	
2	Газарлажын хұмга/Earthing knife		JN15-12/20	12 кВ, 20 кА	2	
2	Гол хамгаалагч/Fuse	Fa,b,c	RN3	10 кВ, 05 A	6	
3	Цэнэг шаффагч/Surge protection	FVa,b,c	HY5WS	17 кВ, 50 кА	6	
4	Индикатор/Indicator	DXN	DXN6-10Q	12 kV,20 kA	2	
5	Температур регулятор Thermometer	TH	KW-2AG-32	AC220 В	2	
6	Халаасч/Heater	1-3DJR	DJR-75W	AC 220 В, 75 Вт	6	
7	Автомат/Circuit breaker	SF1	DZ47-3P/6A	380 В, 6 A, 3P	2	
8	Автомат/Circuit breaker	SF3, 6, 7	DZ47-2P/6A	220 В, 6 A, QF	6	
9	Үйлрэлжийн зэлгэч/Control switch	MK	LA38-22X		2	Хар
10	Үлээсах чийдэн/Lighting	1MD		25Вт, AC220 В	2	
11	Үлээсах чийдэн/Lighting	2MD	CM type	40Вт, AC220 В	2	
12	Дохиоллын гэрэл/Pilot light	SD, GD, YD	AD11-22/21	AC220 В	6	
13	Дохиоллын гэрэл/Pilot light	HY	AD11-22/21	AC220 В	2	
14	Вольтметр/Voltmeter	PV	6L2-V	10/01 кВ	2	
15	Сэлгэн залгач/Selector switch	SA	LW39A-16YH4/2	250В 5A-7	2	
17	Хугацааны реле/Time relay	SJ	SS-94/22	AC220 В	2	
19	Хүчдэлийн реле/Voltage relay	KV		10-100В	2	
20	З фазын хүчдэлийн реле/3 phase voltage relay	KV1			2	
21	Эсэргүүцэл/Resistor	R		100 Ом, 100Вт	2	
22	Газарлажын хұмганы тоноғлолууд/ Earthing knife accessories	JD	F1-44		2	
23	Хаалганы цахилгаан соронзон цоож Door electromagnetic lock	DSN	DSN-12	AC-220В	2	
24	Эсэргүүцэл (Баристор)/Resistor(Baristor)			6кВ 0-4кОм	2	
25	Индикатор/Indicator	DXN	DXN6-100	AC-220В	2	

Дотоод хэрэгцээний трансформаторуудын үүрийн техникийн өгөгдөл/Station service transformer SWG list of materials

Ном д/д	Наме/Нэр	Тэмдэглээз	Маяг/Mark	Техникийн өгөгдөл/Data sheet	Q Too	Тайлбар/Note
1	Хүчдэлийн трансформатор Voltage Transformer	ДХТ	SC 9-30/10	30 кВА; D/Y-n; 0/0 4 кВ, Ук.з=4%, 50Hz, ±25%	2	
2	Гүйллийн трансформатор Current transformer	ТА		50/5 066кВ	6	
3	Солгуур, гол хамгаалагч дүхийн тэрэгнээр Trolley with switch and fuse	TAa,b,c	XRNP-10/3A	10 кВ, 3A	2	
4	Цэнэг шаффагч/Surge protection	FVa,b,c		450В	6	
5	Вольтметр/Voltmeter	PV		0-450 В, класс 1	2	
6	Сэлгэн залгач/Selector switch	SA	LW39A-16YH ₂	450В, 5A, 7	2	
7	Амперметр/Ammeter	PA		0-40 A,	6	
8	Тоолуур/Wathour meter	Wh		220/380 В, 5 A	2	
9	Температур регулятор/Thermometer	TH	KW-2AG-32	AC220 В	2	
10	Халаасч/Heater	1-3DJR	DJR-75W	AC 220 В, 75 Вт	6	
11	Автомат/Circuit breaker	1QF, 2QF	CDM1-3320/63 M	63 A;	2	
12	Автомат/Circuit breaker	SF1-2	DZ47-2P/50A	220 В, 6 A	2	
13	Автомат/Circuit breaker	SF5-4	DZ47-2P/32A	220 В, 10 A	2	
14	Автомат/Circuit breaker	SF6	DZ47-2P/16A	220 В, 6 A	2	
15	Автомат/Circuit breaker	SF3	DZ47-3P/40A	380 В, 6 A	2	
16	Үйлрэлжийн зэлгэч/Control switch	MK	LA38-22X		2	Хар
17	Үлээсах чийдэн/Lighting	1MD		25Вт, AC220 В	2	
18	Үлээсах чийдэн/Lighting	2MD	CM төрөл	AC220 В	2	
19	Дохиоллын гэрэл/Pilot light	SD, GD	AD11-22/21	AC220 В	4	
20	Индикатор/Indicator	DXN	DXN6-10Q		1	
21	20x3мм зэс шин/20x3mm copper bus					25м

			"NATIONAL CARDIOVASCULAR CENTRE" DISTRIBUTION BUILDING 10kV "ЗҮРХ СУДАСНЫ ҮНДЭСНИЙ ТӨВ"-ИЙН 10кВ-ЫН ХААЛТТАЙ ХУВААРИЛАХ БАЙГУУЛАМЖ /РП/	
A	2020/05/20	Issued for review	Zaходялоч	Agence luxembourgeoise pour la Coopération au Développement
Rev	Oгноо / Date	Засвар вөрчлөлт / Revision note	Зүрх судасны төб Cardiovascular centre	ЗҮРХ СУДАСНЫ ТӨВ Cardiovascular centre




• ЭРЧИМ ТӨСӨЛГХХК
Чувашийн төслийн
Сообщество
7-р хороолын Их тохирог-60
Баргузинский район
Улсын № 976-11-354280
Фонд № 976-70135003


“ПиСиДиПи”ХХК

Дотоод хэрэгцээний трансформаторын үүрүүд, ДХС-ын техникийн өгөгдөл /Data sheet of House transformer SWGs, Auxiliary consumption DB, Phase A3 00				
Төслийн үйлрэлж Team lead		Mo Angeles Sanchez	ЕГ Шифр: MCPN 100675	Масштаб: Scale: A3:1/000
Эрх бүхий архитектор Authorized architect		Pablo Elorza Goztelu	Огноо: Date 2020/05	
Инженер Engineer		Д Нанжаа Нанжаа Д	TГ Шифр: SCPН: PCDP-19-14 ЭТ-12/2020	Зурсийн дүгээр: Drawing number NCC-DD-MEP- 3982 Хүйдэс: Total sheet: 48
Гүйцэтгэсэн Drawn by		А Цогтмөнчж Tsogtmandakh A		
Шалгасан Checked by		А Цогцжав Tsogtjav A		


1 2 3 4 5 6 7 8 А3

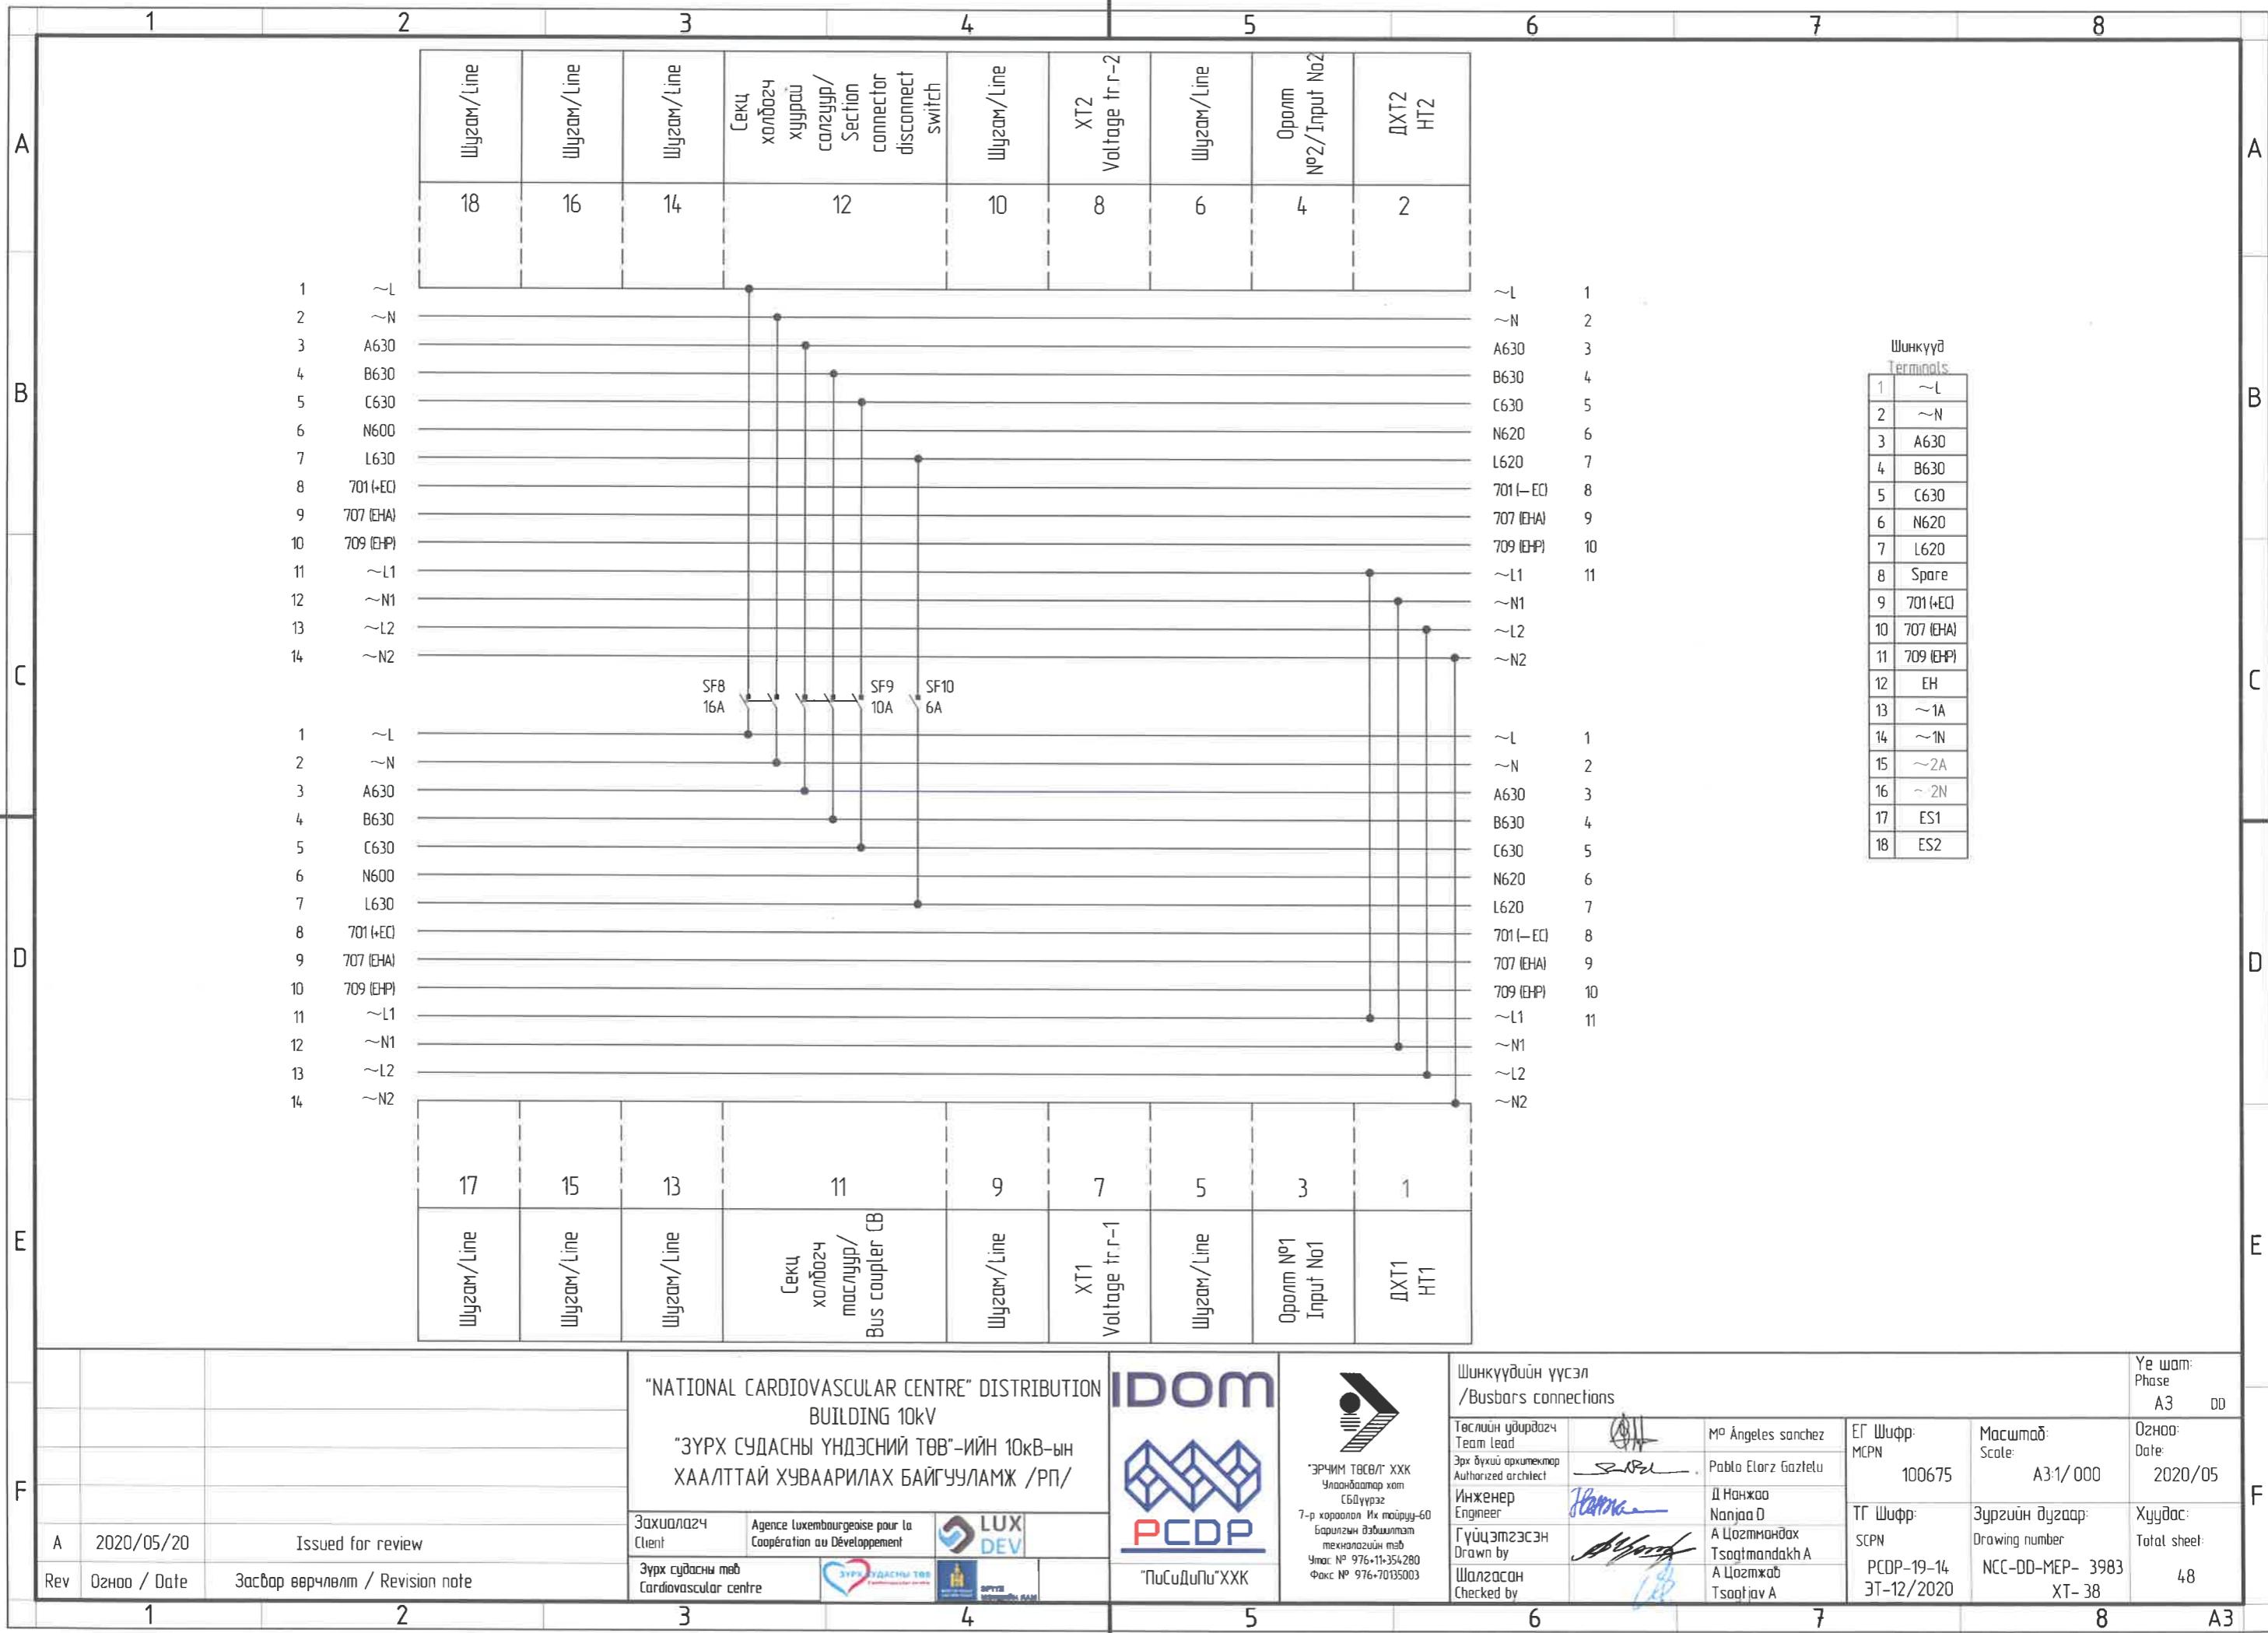

1 2 3 4 5 6 7 8

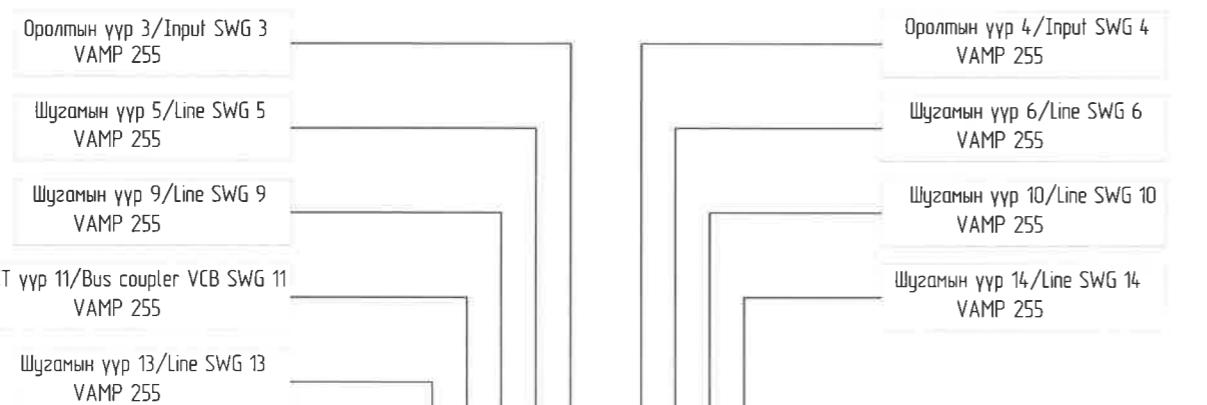

SCADA системийн зарчмын бүдүүвч
SCADA system wiring diagram

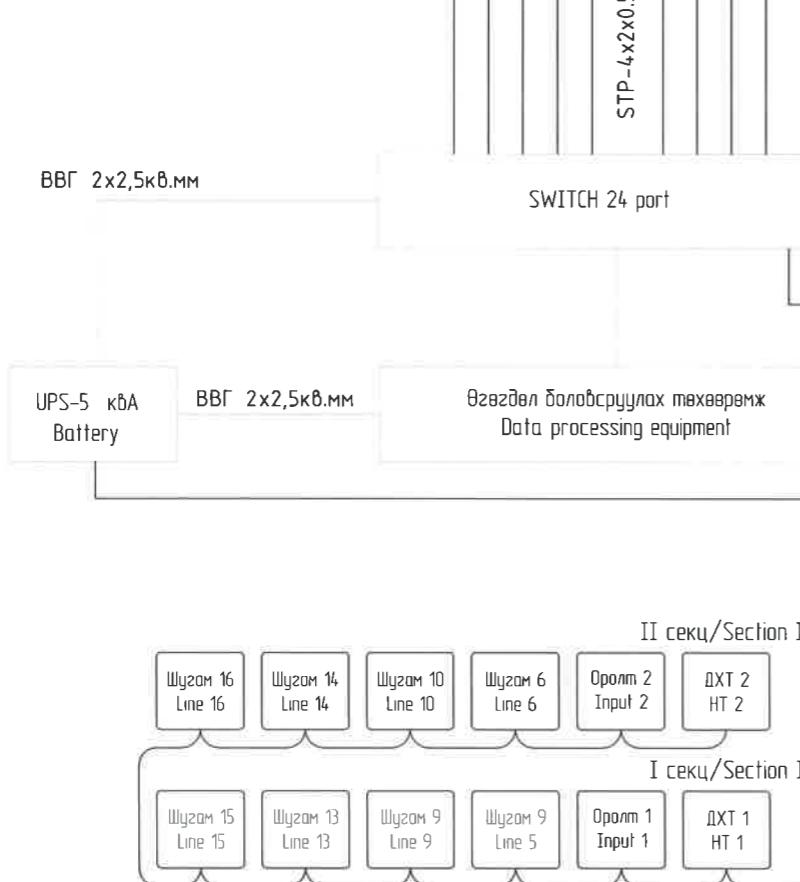

Бүрэн электрон тоолуур, ачааллын график хадгалдаг P,Q чадлын үргсэлтийг тоолдог RS-485, IR
гаралттай УБЦТС ТӨХК-д программ хангамж нь нийлүүлэгдсэн байна

Saves the load graph, P,Q counts the power flow RS-485, IR output fully electron meter. The
software is supplied UBEDN company

Материалын түүхээр List of material					
Ном д/д	Name/Нэр	Мөрж/Mark	Unit Нэгж	Quantity Тодо	Тайлбар/Note
1	Computer network switch	16x10/100Mbps Full	Pcs/Ш	1	
2	RACK /RTU/ 2200x800x600		Kom/Set	1	
3	Өгөгдөл болохсруулах төхөөрөмж Data processing equipment		Pcs/Ш	1	
4	Модем/Modem		Pcs/Ш	1	
5	Тэжээлийн блок/Power supply		Kom/Set	1	
6	Ерөнхий автомат/Main circuit breaker		Pcs/Ш	1	
7	UPS 5kVA, Battery		Kom/Set	1	
8	Хөргөлтийн сэнс Chiller		Kom/Set	1	
9	Дулооны реле/Thermal relay		Pcs/Ш	1	
10	SEF	Media converter	Media converter	1	
11	STP Cat 5e		M	200	
12	Клемм/Thermal block		Kom/Set	2	

Бүх тоноглолтууд нь
үйлдвэрийн
зориулалттай тоос
шорооны
хамгаалалттай С
градусын ажиллах
боловжтой байна
All equipment must
be from the
manufacturer and
IP65 requirements

		"NATIONAL CARDIOVASCULAR CENTRE" DISTRIBUTION BUILDING 10kV "ЗҮРХ СУДАСНЫ ҮНДЭСНИЙ ТӨВ"-ИЙН 10кВ-ЫН ХААЛТТАЙ ХУВААРИЛАХ БАЙГУУЛАМЖ /РП/		IDOM		SCADA системийн зарчмын бүдүүвч /SCADA system diagram		Ye шам Phase: A3 DD		
A 2020/05/20		Issued for review		Захиалогч Client		Agence luxembourgeoise pour la Coopération au Développement		PCDP		
Rev	Огноо / Date	Засвар варчлалт / Revision note	Зүрх судасны төв Cardiovascular centre	Люксембургийн коопоратив	LUX DEV	7-р хороолол Их төвийрүү-60 Барилгын эмшиглилээний төв Утас № 976-11-354280 Фонс № 976-70135003	Төслийн үзүүрдээгүй Team lead	Ma Angeles Sanchez Pablo Elorz Gatzelu	ЕГ Шифр: MCPN 100675	Масштаб: Scale A3/1/000
							Эрчим ТӨСВ/Г ХХК Улаанбаатар хот СБДүүрэг 7-р хороолол Их төвийрүү-60 Барилгын эмшиглилээний төв Утас № 976-11-354280 Фонс № 976-70135003	Д Нанжад Нандаа Д А Цогцомандах Тсогтмандах А	Огноо: Date: 2020/05	
							Инженер Engineer Гүйцэтгэсэн Drawn by Шалгасон Checked by	ТГ Шифр: SCPН PCDP-19-14 ЭТ-12/2020	Зурсийн дугаар: Drawing number: NCC-DD-MEP- 3984 Хүйдэс: Total sheet: 48	


1 2 3 4 5 6 7 8 A3

1 2 3 4 5 6 7 8

Камерийн хяналтын систем
Video monitoring system

Самбарын бүдүүгүч
Location diagram

800

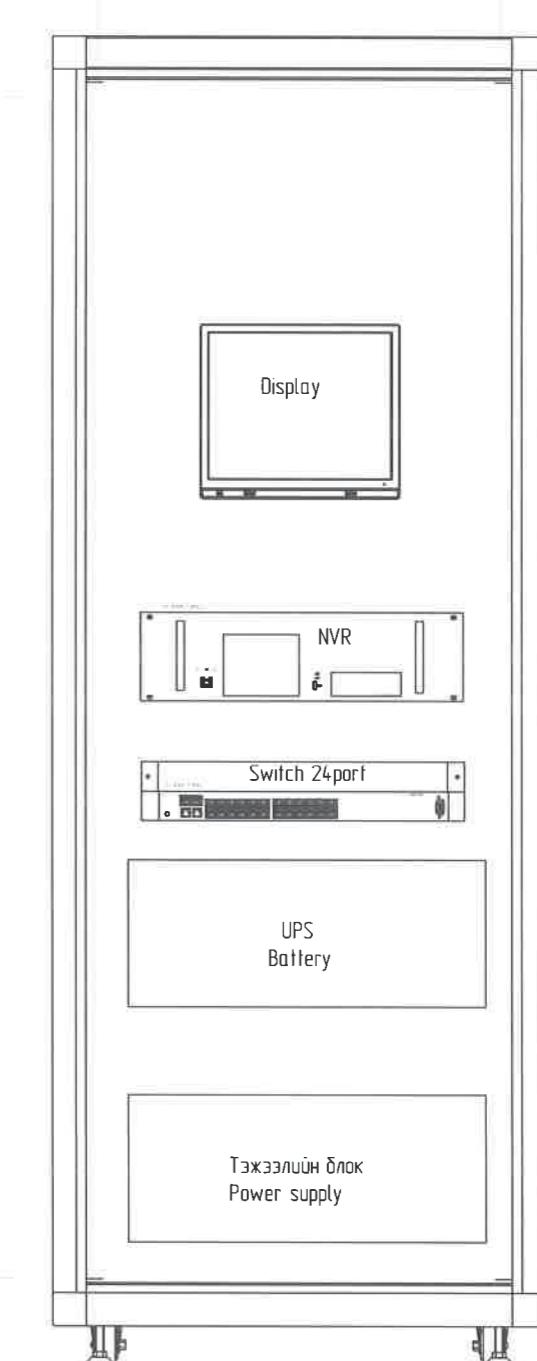

Тайлбар/Description

SCADA болон камериин хяналтын системийн тоногтөхөөрөмж 1 панель дээр сүүрилагдана

SCADA and Camera system equipments shall be installed one panel


2200

Материалын түүвэр List of material					
Num Д/Д	Name/Нэр	Маяг/Mark	Unit Нэгж	Quantity Тоо	Тайлбар/Note
1	NVR дичигч төхөөрөмж /1byte hard, 8 порт/ Network video recorder /1byte hard, 8 Port/	16x10/100Mbps Full Duplex PoE ports	Pcs/Ш	1	Бүх тоноглолтууд тийүүлдээр ийн эзриуулалттай тоос шорооны хамгаалалттай С градусын ажиллах боломжтой байна All equipment must be from the manufacturer and IP65 requirements
2	Camera		Pcs/Ш	6	
3	Хяналтын дэлгэц/ Monitor	21" inch	Pcs/Ш	1	
4	Автомат/Circuit breaker		Pcs/Ш	1	
5	STP Cat 5e		M	250	
6	Тогтоогч шрүүт/Fixing screw		Kom/Set	2	
7	Бетоны хадас/Concrete nails		Kom/Set	2	
8	PVC хоолой/PVC conduit		M	200	

			"NATIONAL CARDIOVASCULAR CENTRE" DISTRIBUTION BUILDING 10kV "ЗҮРХ СУДАСНЫ ҮНДЭСНИЙ ТӨВ"-ИИН 10кВ-ЫН ХААЛТАЙ ХУВААРИЛАХ БАЙГУУЛАМЖ /РП/		SCADA системийн самбар, хяналтын камериин бүдүүгүч /SCADA board elevation, CCTV material schedule			
A	2020/05/20	Issued for review	Захиалагч Client	Agence luxembourgeoise pour la Coopération ou Développement	IDOM PCDP	Төслийн удирдаж Team lead	Mo Angeles Sanchez Pablo Elorza Gatzela	ЕГ Шифр: MCPN 100675 Масштаб: Scale: A3:1/000 Огноо: Date 2020/05
Rev	Огноо / Date	Засвар вэрчлэлт / Revision note	Зүрх судасны төв Cardiovascular centre	ЗҮРХ СУДАСНЫ ТӨВ Кардиоваскуляр центр	"ПиСиДиПи"ХХК	Эрчим ТӨСӨЛХ ХХК Улаанбаатар хот Сүүрье 7-р хороотол Их түүрүү-60 Баригчын эмблицимтэй технологийн төв Утас № 976-11-354280 Факс № 976-70135003	Гүйцэтгэсэн Drawn by Шалласан Checked by	ТГ Шифр: SCPN TS-12/2020 Зурсийн дугаар: Drawing number NCC-DD-MEP- 3985 Хуудас: Total sheet 48
1	2	3	4	5	6	7	8	A3

1 2 3 4 5 6 7 8

A

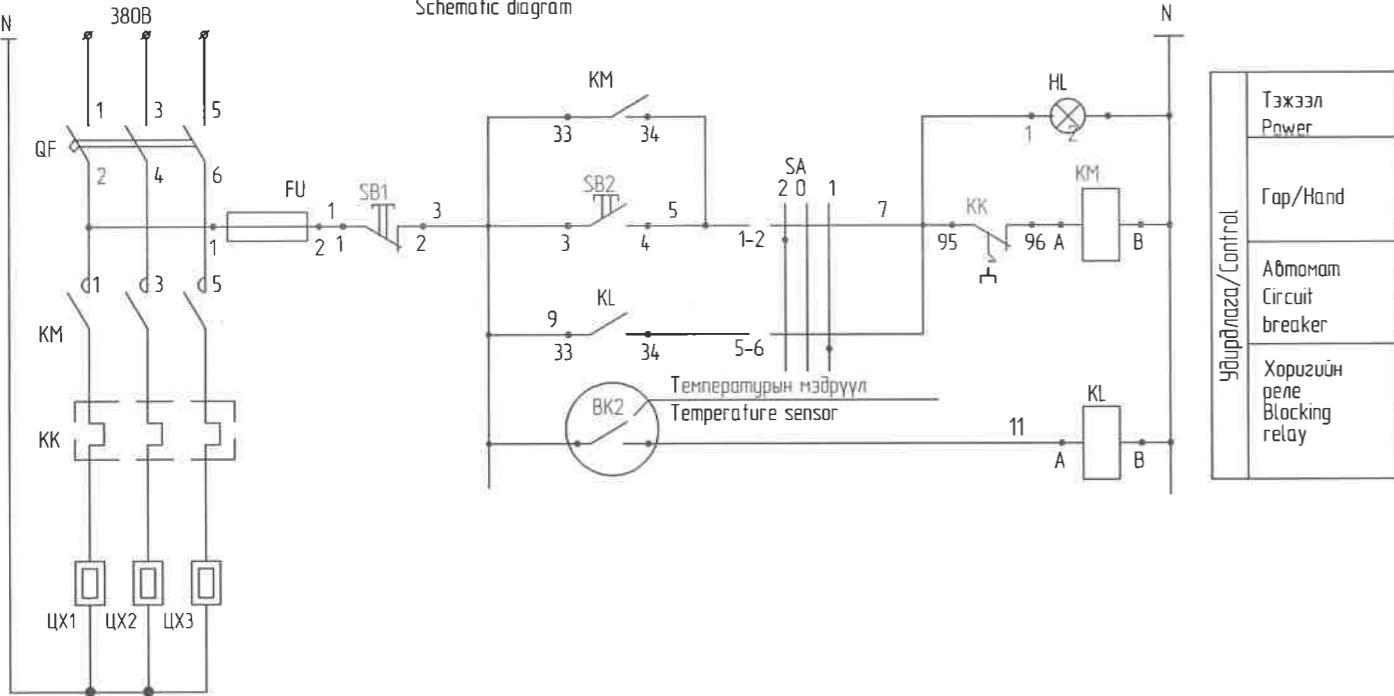Үйнрэлзгэхийн бүтэц
Schematic diagram

B

SA сэлгэн залгасчийн дижаграмм
SA selector switch diagram

Конт-ын холбогт Controller's connection	Гарны байрлан Button position		
	-45	0	+45
1-2			
3-4			
5-6			
7-8			
Маркир	2	0	1
Тэмдэг Note	AUTO	Солгах OFF	Гар HAND

Температурин мэдрүүлийн дижаграмм
Temperature sensor diagram

Конт-ын холбогт Controller's connection	Температур/Temperature		
	0°	5° 8 °	30°

E

Тайлбар/Description

Үг бүтээгдэх нь XX1-ийн хувьд хүснэгтэй бол XX2, XX3-ын хувьд
ижил тул түүхийг 3 дахинаар авна

The scheme is for XX1 and is the same for XX2 and XX3, so the
list of material is taken three times

F

"NATIONAL CARDIOVASCULAR CENTRE" DISTRIBUTION
BUILDING 10kV
"ЗҮРХ СУДАСНЫ ҮНДЭСНИЙ ТӨВ"-ИЙН 10кВ-ЫН
ХААЛТТАЙ ХУВААРИЛАХ БАЙГУУЛАМЖ /РП/

Захиалагч Agence luxembourgeoise pour la
Client Coopération au Développement

Зүрх судасны төв
Cardiovascular centre

IDOM**PCDP**

"ПиСиДиПи"ХХК



ЭРЧИМ ТӨСӨЛ/ХХК
Улан-Батор хот
Сүүрүүрээ
7-р хороолол Их тайруу-60
Барилгын эзбшигийн төв
Утас № 976-11-354280
Факс № 976-70135003



Гүйцэтгэсэн
Drawn by
Шалгасан
Checked by



Маркос Sanchez
Pablo Elorza Gatzela
Д.Нонжава
Н.Нонжава
А.Цогтмандах
А.Цогтжав
Тсаатжан А



Инженер
Engineer
Гүйцэтгэсэн
Drawn by
Шалгасан
Checked by



Г.Санчес
П.Элорза
Д.Нонжава
Н.Нонжава
А.Цогтмандах
А.Цогтжав
Тсаатжан А



Л.Анхалт
Л.Анхалт
ЕГ Шифр:
MCPN
100675



Масштаб:
Scale
A3:1/000



Огноо:
Date
2020/05



Зурсгийн дугаар:
Drawing number
PCDP-19-14
NCC-DD-MEP- 3986




Хуудас:
Total sheet
48


Тоног төхөөрөмжийн түүвэр/Equipment list of material

Ном №/D	Ном/Нэр	Мөрж/Mark	Unit Нэгж	Quantity Тоо	Тайлбар/Note
Цахилгаан холбогчийн үйнрэлзгэхийн сомбор/Control power panel of electric heater					
1	2 түүлт обромат/2 pole Circuit breaker	-	ш	1	
2	Соронзон золгур Iк-16А/ Contactor 16A	-	ш	1	
3	Задарын реле/Relay	-	ш	1	
4	Тулхүүр/Fused switch	-	ш	1	
5	Үйнрэлзгэхийн тобвлчур улаан висгийн/Modular Pushbutton(RED)	-	ш	1	
6	Мөн хар висгийн/And block	-	ш	1	
7	Дохиоллын гэрээн Modular pilot light	-	ш	1	
9	Температурин мэдрүүл Хэмжих хязгаар 0°-30°C, Дифференциаль 2°C	ДТКБ	ш	2	
10	Цахилгаан холбогч 15 кВт, 220В/Electric heater 15kW, 220V		ш	2	
11	4*15 кбм хөндлөн огтололтой эзэс голтой хяналтын кабель		м	3	
12	3*2.5 кбм хөндлөн огтололтой эзэс голтой кабель		м	35	

04 кВ I секц/04 kW Section I

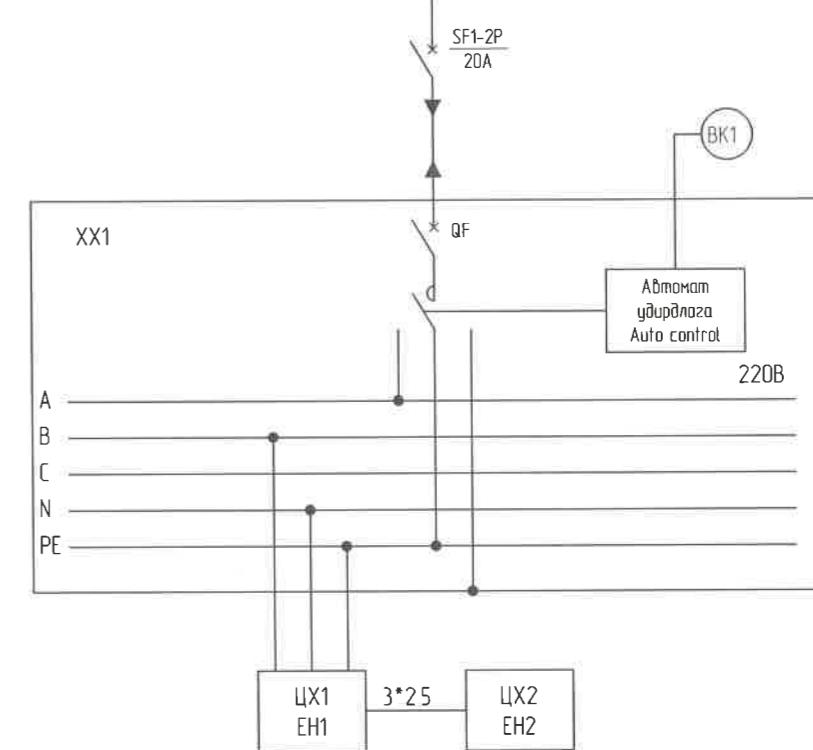

1 2 3 4 5 6 7 8 А3

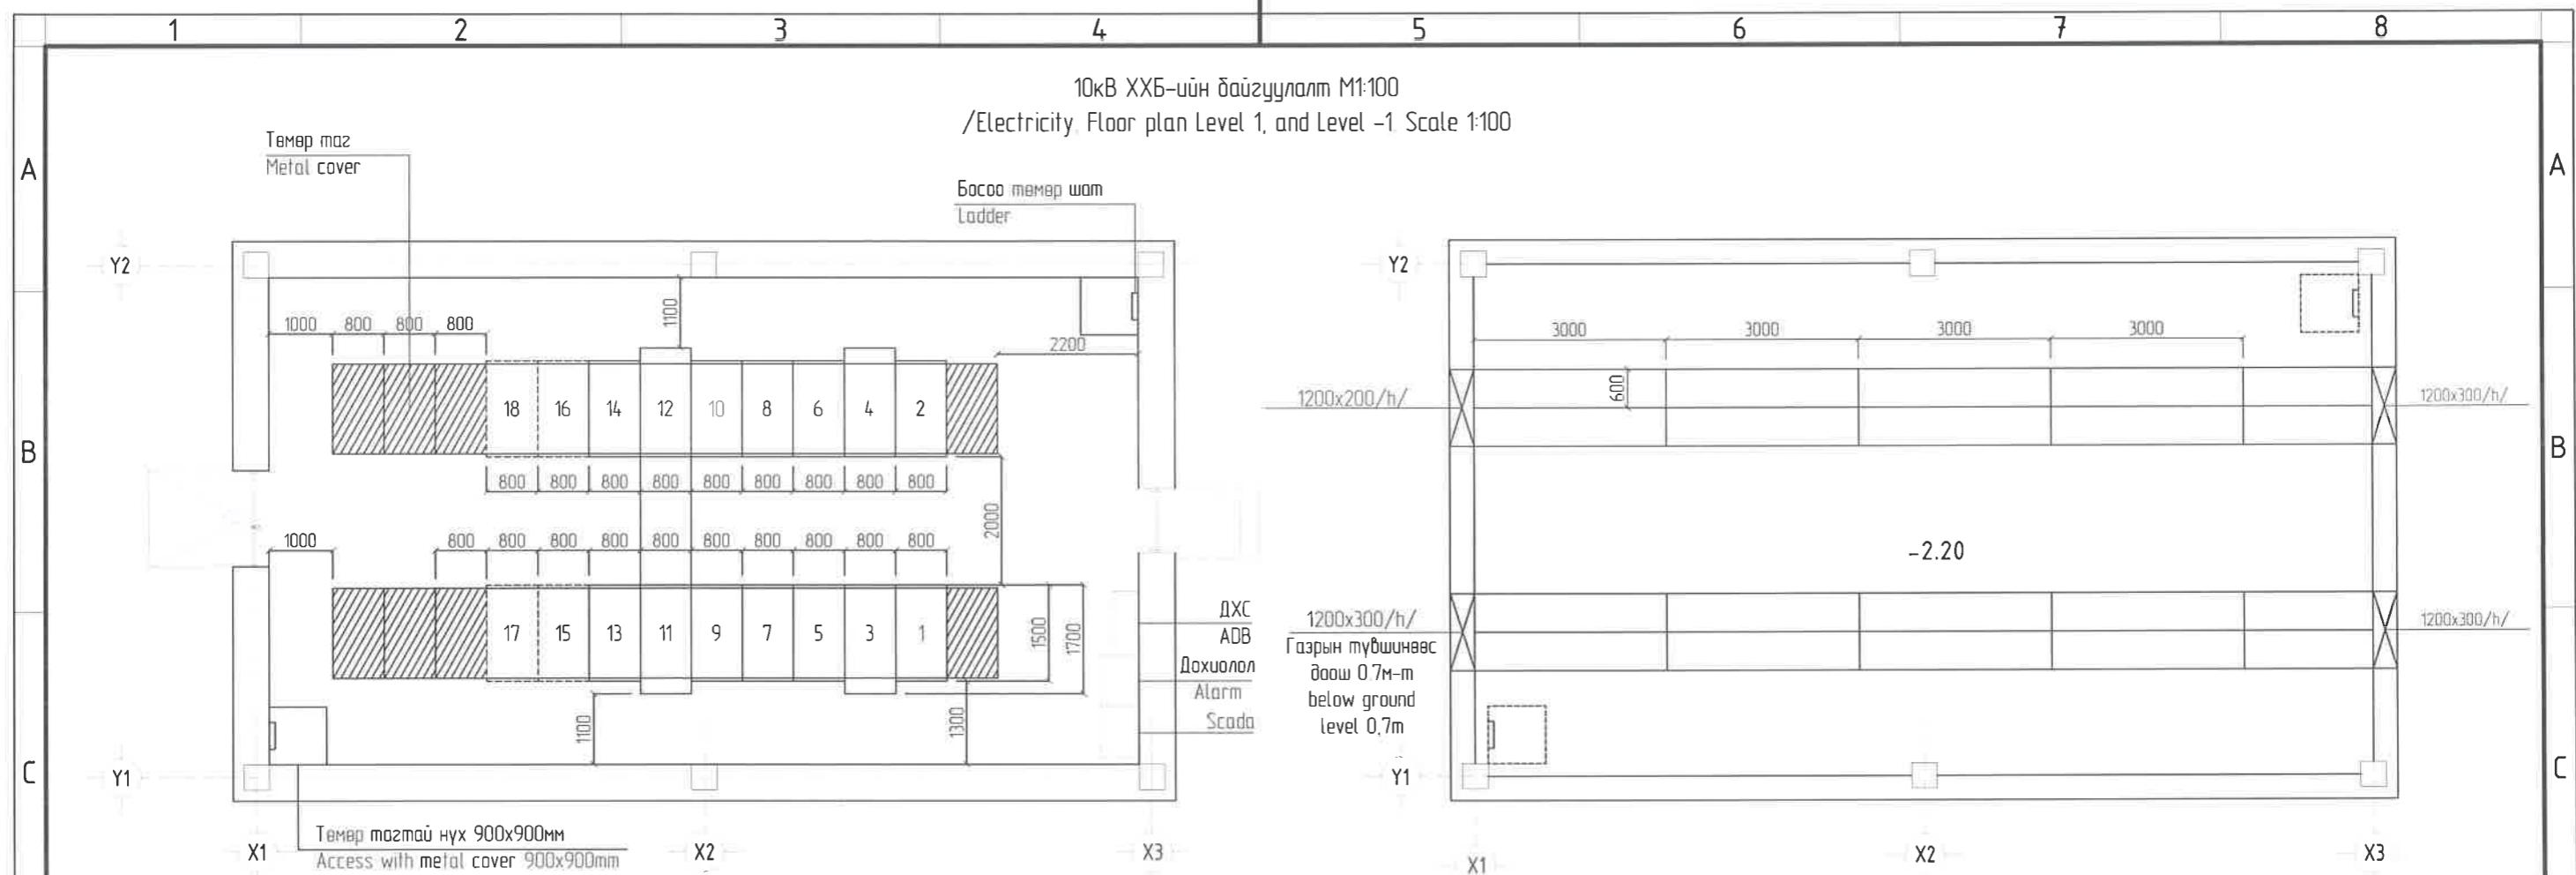

Тоног төхөөрөмжийн тодорхойлолт // Material schedule

No	Нэр/Name	Маяг/Type	Хэм. нэгж/Unit	Toо/Qty	Тайлбар/Note
10кВ-ын хувьцааталын дайгүүлэлт /1/ 10kV distribution switchgears /1/					
1	Вакуум таслуур дүхийн орнуулга, шүгчлийн үүрүүд/10кВ/ Switchgear for Input VCB and Line VCB	KYN-28	ком	16	3; 4; 5; 6; 9; 10; 13; 14; 15; 16; 17; 18
2	ХТ-рын үүрүүд /10кВ/ Switchgear for voltage transformer	KYN-28	ком	2	7, 8
3	ДХТ-рын үүрүүд /10кВ/ Switchgear for of house transformer	KYN-28	ком	2	1; 2
4	Мөн секц холбогч таслуурын үүр /10кВ/ Switchgear for bus coupler VCB	KYN-28	ком	1	11
5	Хүүрэй салгуур дүхийн секц холбогчийн үүр /10кВ/ Switchgear for bus coupler disconnector	KYN-28	ком	1	12
Цахилгаан тоноғлолын хэсэг/Electrical panels					
1	Дотоод хэрэгзээний самбэр/Auxiliary distribution board		ком	1	ДХС/ADB
2	Төв дохцоллын самбэр/Central alarm board		ком	1	Төв дохцолол/Cent Alarm
3	SCADA/Scada board		ком	1	SCADA
4	FACP галын дохцоллын станц/Fire alarm control panel		ком	1	ГДҮС/FACP
5	Цахилгаан холбогчийн үйлрэлтэй төхөөрөмжийн самбэр/Control panel for Electric heating		ком	3	ХХ1-3/ЕН1-3
6	Агаар сэлгэлтийн үйлрэлтэй төхөөрөмжийн самбэр/Control panel for Ventilation system		ком	1	ШУ-С-1/CP-V-1



Тоног төхөөрөмжийн тодорхойлолт/Material schedule					
No	Нэр/Name	Маяг/Type	Хэм. нэгж/Unit	Toо/Qty	Тайлбар/Note
Кабелийн төмөнгийн хэсэг/Basement level					
1	Кабелийн төмөнгийн хэсэг 600w*120h*3000L үзгралтын материалын хамгийн багасгалах 600mmx120mm(h)x3000mm(L) with accessories		ком set	20	

Зөвшөөрөлцөн/Discussed with	
БА/ARCH	Б Анхбаяр/Ankhbayar B
ББ/STR	С Батээсэяа/Batzaya S
ХАС/HVAC	Г Болдбаяр/Boldbayar G
ХД/CIT	Я Баатар/Badrat Ya
SCADA	Б Улаанхүү/Ulaankhuu B

		"NATIONAL CARDIOVASCULAR CENTRE" DISTRIBUTION BUILDING 10kV "ЗҮРХ СУДАСНЫ ҮНДЭСНИЙ ТӨВ"-ИЙН 10кВ-ЫН ХААЛТТАЙ ХУВААРИЛАХ БАЙГУУЛАМЖ /РП/		10кВ ХХБ-ийн дайгүүлэлт /Electricity Floor plan Level 1, Level -1				Ye шам: Phase: A3 00			
A	2020/05/20	Issued for review	Client	Agence luxembourgeoise pour la Coopération au Développement	LUX DEV	IDOM	Team lead Эрх дүхийн архитектор Authorized architect Эрх дүхийн архитектор хам Сблуурээ 7-р хороолол Их түүрүү-60 Баригчын өвлийн төв Утас № 976-11-354280 Факс № 976-70135003	Mr Angeles Sanchez Pablo Elorza Goztelu	EГ Шифр: MCPN 100675	Мосахад: Scale A31/ 100	Oгноо: Date: 2020/05
Rev	Oгноо / Date	Засвар өөрчлөлт / Revision note	Zurh судасны төв Cardiovascular centre	ЗҮРХ СУДАСНЫ ТӨВ Cardiovascular centre	PCDP	Инженер Engineer Гүйцэтгэсэн Drawn by Шалгасан Checked by	Д. Нонжав Нандаа Д А Цогцомандах Tsogtmandakh A А Цогцожав Tsogtjav A	TГ Шифр: SCPN: PCDP-19-14 ЭТ-12/2020	Зурсгийн дүгээр Drawing number NCC-DD-MEP- 3987 Хүудас: Total sheet XT- 42	Огноо: Date: 2020/05	
1	2	3	4	5	6	7	8	A3	48		

1 2 3 4 5 6 7 8

Дээврийн аянга хамгаалалтын хэсэглэлүүд/Lighting protection details

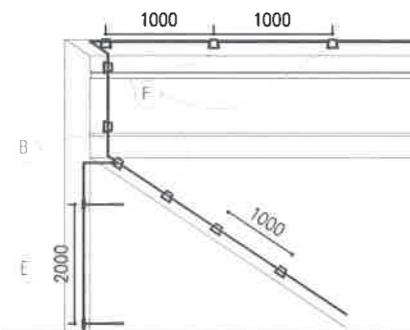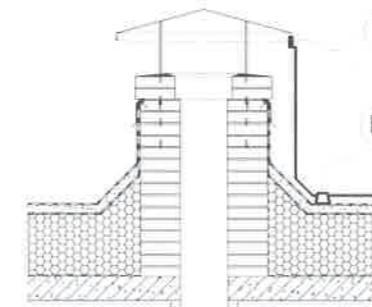Хэсэглэл-А
Detail AДээврийн парпел, хоноор аянга хүлээн авагчийг
үзсөх хэсэглэл/Lightning conductor detailХэсэглэл-Б
Detail 2Салхивчийн төмрүүс аянга хүлээн авах
торонд холбох /detail with deflectorХэсэглэл-В
Detail 3Бороны үс зэйлүүлах холбогч аянга хүлээн авагчийг
холбох/Detail with rain water drainage pipe

Аянга хүлээн авагч, бүүлтийн тоноғлолуудын мояж/Lighting protection accessories

A

B

C

+ ХЭЛБЭРИЙН ХОЛБОГЧ /+ Type connector

ХАВТГАЙ ДЭЭВЭР ДЭЭР ТОНОГЛОХ / Roof mounted
ЦАЙРДСАН ГАН/Galvanized Steel

Т ХЭЛБЭРИЙН ХОЛБОГЧ/ T Type connector

ХАВТГАЙ ДЭЭВЭР ДЭЭР ТОНОГЛОХ / Roof mounted
ЦАЙРДСАН ГАН/Galvanized Steel

- ХЭЛБЭРИЙН ХОЛБОГЧ /- Type connector

ХАВТГАЙ ДЭЭВЭР ДЭЭР ТОНОГЛОХ / Roof mounted
ЦАЙРДСАН ГАН/Galvanized Steel

D



E



F

ХАВТГАЙ ТӨМРИЙГ АХАТ-Д ХОЛБОХ ХОЛБОГЧ
Connector for Strip steel conductor and lightning conductor40*4 мм-ийн ХАВТГАЙ ТӨМРИЙГ ХАНАНД БАРИГЧ
Holder for 40x4mm strip steel conductorАХАТ-ийн 12 мм-ийн дүгүй огтлолтой төмрийг тогтоох
тулгуур/Roof conductor holder for lightning protectionСАЛХИВЧИЙН ТӨМРӨР ДЭЭВРИЙГ АХАТ-Д
ХОЛБОХ/Connent to Deflector
ЦАЙРДСАН ГАН/Galvanized SteelХАНАНД ТОНОГЛОХ/Wall mounted
ЦАЙРДСАН ГАН/Galvanized SteelХАВТГАЙ ДЭЭВЭР ДЭЭР ТОНОГЛОХ / Roof mounted
ПОЛИЭТИЛЕН ИХ БИЕТЭЙ /Polyethylene body

Тайлбар

1 12 мм-ийн дүгүй огтлолтой төмрийг тогтоох тулгуур (F)-ын
полиэтилен их биеийнбетоноор дүүрэгэн дээврийн үс тусгаварлагчийн дээр захсаргүйгээр
нааж тогтооно2 40x4мм-ийн хадгай төмрийг хананд бориж (E)-ийг хөөсөн дүлээдлийг
алгасан бетон
хананд тэлэгчээр барьж тогтооно

Note

1 The polyethylene body of the 12 mm circular steel fixing
support (F) shall be filled with concrete and continuously glued to
the roof waterproofing2 Fix the 40x4 mm flat steel wall bracket (E) to the concrete
wall with the expander bypassing the foam insulation

Зөвшөөрөлцсөн/Discussed with

БА/ARCH	Б Анхбаяр/Aankhbayar B	<i>[Signature]</i>
ББ/STR	С Батзаяа/Batzaya S	<i>[Signature]</i>
ХАС/HVAC	Г Болдбаяр/Boldbayar G	<i>[Signature]</i>
ХД/CIT	Я Бадрол/Badrat Ya	<i>[Signature]</i>
SCADA	Б Чолонхүү/Ulaankhui B	<i>[Signature]</i>

Дээврийн аянга хамгаалалтын хэсэглэлүүд Аянга хүлээн авагч, бүүлтийн тоноғлолуудын мояж,
/ Electricity Lightning protection detail

Төслийн удирдаач Team lead	<i>[Signature]</i>	Мр Angeles Sanchez Pablo Elorz Gaztelu	ЕГ Шифр MCPN	Масштаб: Scale	Ye шам Phase
Эрчим төсөлгүүр ххк Уланбаатар хот Сүйүүрээ 7-р хороолол их тайрүү-60 Барилгын давхшилтэй технологийн тээв Чамс № 976-11-354280 Фонс № 976-70135003	<i>[Signature]</i>	Д Нанжас Нанжас D А Цогтмоднах Tsogtmandakh A	100675	A3:1/000	0гноо: Date
Инженер Engineer	<i>[Signature]</i>	Гүйцэтгэсэн Drawn by	ТГ Шифр: SCPN	Зурсгийн дүгээр: Drawing number:	Хүйдэс: Total sheet:
Гүйцэтгэсэн Drawn by	<i>[Signature]</i>	А Цогтжав Tsogtjav A	PCDP-19-14 ЭТ-12/2020	NCC-DD-MEP- 3988 ХТ-43	48
Шалгасан Checked by	<i>[Signature]</i>				

"NATIONAL CARDIOVASCULAR CENTRE" DISTRIBUTION
BUILDING 10kV
"ЗҮРХ СУДАСНЫ ҮНДЭСНИЙ ТӨВ"-ИЙН 10kV-ЫН
ХААЛТТАЙ ХУВААРИЛАХ БАЙГУУЛАМЖ /РП/

Захиалогч
Client
Agence luxembourgeoise pour la
Coopération au Développement

LUX
DEV

Зүрх судасны төв
Cardiovascular centre

Зүрх судасны төв
Cardiovascular centre

IDOM
PCDP
"ПиСиДиПи"ХХК

ЭРЧИМ ТӨСӨЛГҮҮР ХХК
Уланбаатар хот
Сүйүүрээ
7-р хороолол их тайрүү-60
Барилгын давхшилтэй
технологийн тээв
Чамс № 976-11-354280
Фонс № 976-70135003

Мр Angeles Sanchez
Pablo Elorz Gaztelu

Д Нанжас
Нанжас D
А Цогтмоднах
Tsogtmandakh A



Гүйцэтгэсэн
Drawn by

А Цогтжав
Tsogtjav A

Шалгасан
Checked by

1 2 3 4 5 6 7 8 A3

Дотор газардүүлгийн байгуулалт. М1:100
/Electricity Earthing plan Scale 1:100

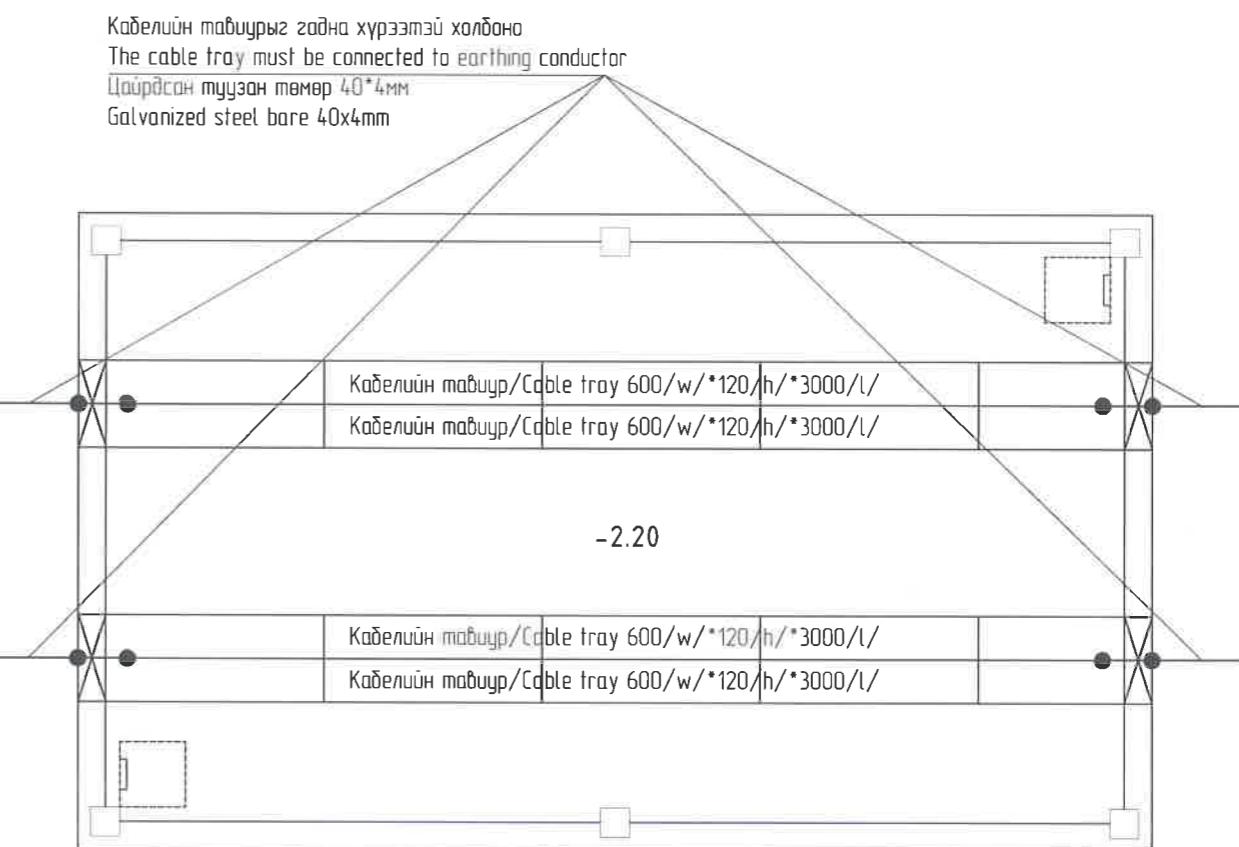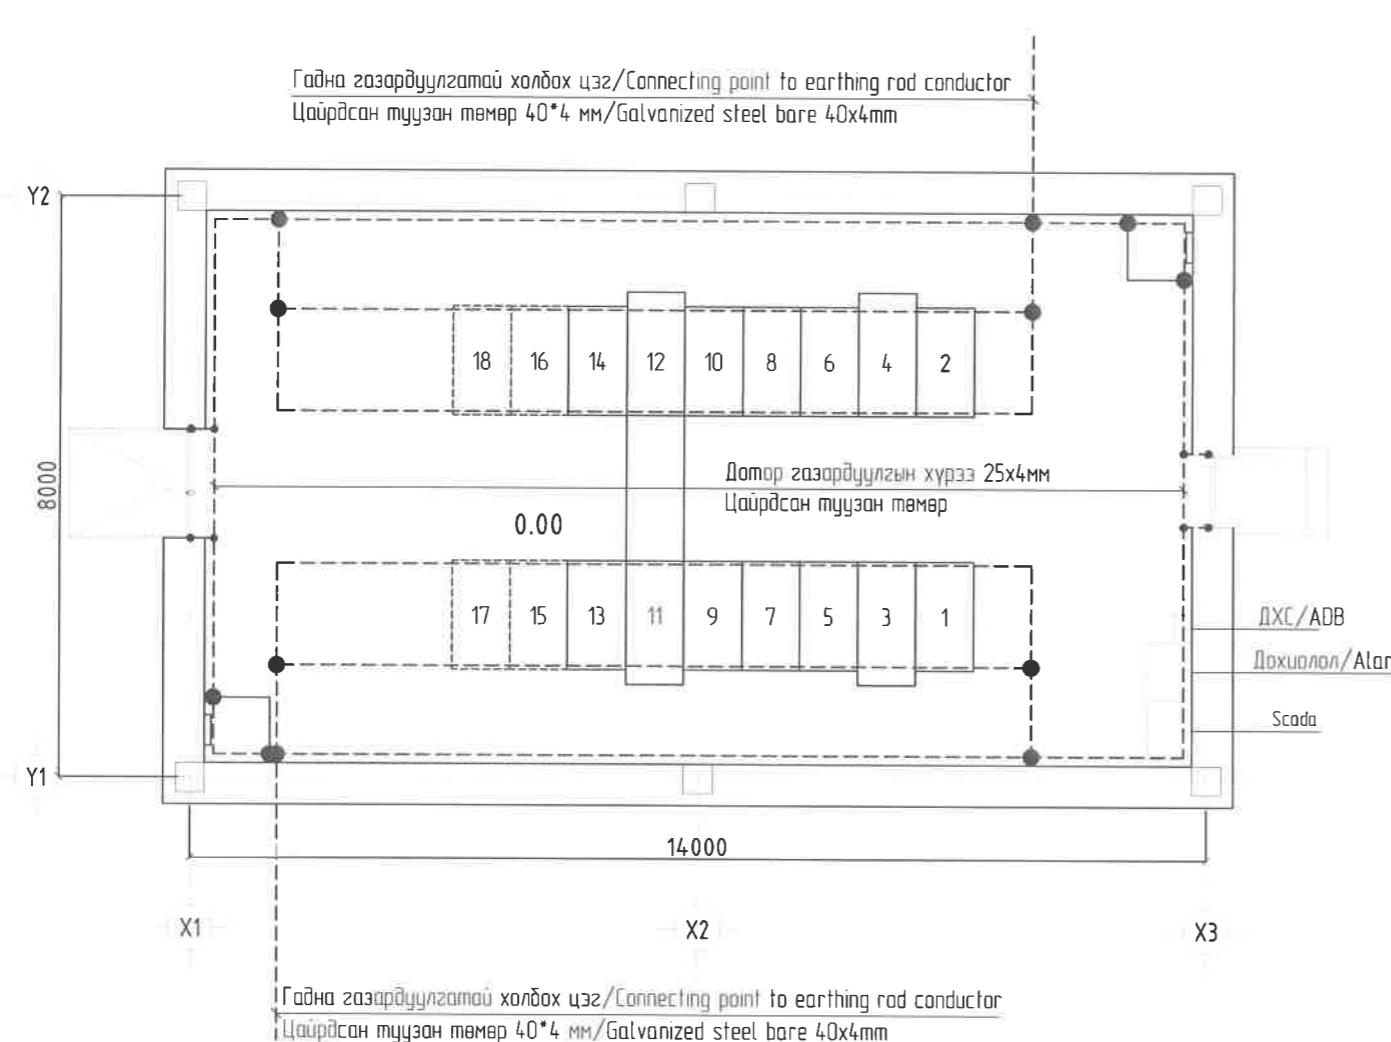

Тайлбар

- Дотор газардүүлгис 25*4мм-ийн цаирдсан ган түүзэн төмрийг шалнаас дээш 0.5м-ийн өндөртэй татна
- Дотор газардүүлгийн байгууламжийн дүх холбоосыг гагнааж болон бөолтгоор наидвартай холдох гүйцэтгэнэ
- Инженерийн шугам сүлжээний дүх мөмлөл залемэнтүүдийг дотор газардүүлгийн хүрэээстэй холдоно
- Кабелийн тавшиур удын хоорондох холбоос нь наидвартай биш бол уян мөмлөл холбоосоор залгас түшмэд холдох вгнэ
- Мөмлөл хөвлөнүүдиг дотор газардүүлгатай холдоно

Note

- 25x4mm galvanized steel strip iron for internal grounding at a height of 0.5 m above the floor
- All joints of the internal earthing system shall be welded and bolted securely
- Connect all metal elements of the engineering network to the internal grounding conductor
- If the connection between the cable trays is not secure, connect each plug with a flexible metal connector
- Connect metal doors to internal grounding

31 ялтгааны энэхүү
ЭНСЛЭГИЙН
№ 20 9 15

Зөвшөөрөлцөн/Discussed with	
БА/ARCH	Б Аньхбаяр/Ankhbayar B
ББ/STR	С Батзая/Batzya S
ХАС/HVAC	Г Балдбаяр/Baldbayar G
ХД/CIT	Я Баатгал/Badral Ya
SCADA	Б Улаанхүү/Ulaankhuiu B

A	2020/05/20	Issued for review	"NATIONAL CARDIOVASCULAR CENTRE" DISTRIBUTION BUILDING 10kV "ЗҮРХ СУДАСНЫ ҮНДЭСНИЙ ТӨВ"-ИЙН 10кВ-ЫН ХААЛТТАЙ ХУВААРИЛАХ БАЙГУУЛАМЖ /РП/	IDOM PCDP	Дотор газардүүлгийн байгуулалт /Electricity Earthing plan	Ye шам: Phase A3 DD			
Zахиалогч	Agence luxembourgeoise pour la Coopération au Développement	LUX DEV	Зүрх судасны төв Cardiovascular centre	Гаслийн үйлдвэрч Team lead Эрчим ТСС/Г ХХК Улаанбаатар хот Сүйүүрээ 7-р хороолол Их тайруу-60 Барилгын Эмблемын тээв Улсын № 976-11-354280 Фонд № 976-70135003	Гаслийн үйлдвэрч Team lead Эрчим ТСС/Г ХХК Улаанбаатар хот Сүйүүрээ 7-р хороолол Их тайруу-60 Барилгын Эмблемын тээв Улсын № 976-11-354280 Фонд № 976-70135003	Мо Ángeles Sanchez Pablo Elorza Gaztelu	ЕГ Шифр: MCPN 100675	Масштаб: Scale A3:1/100	Огноо: Date 2020/05
Rev	Огноо / Date	Засвар веерчлэлт / Revision note	Гүйцэтгэсэн Drawn by PCDP-19-14 ЭТ-12/2020	Инженер Engineer Гүйцэтгэсэн Drawn by PCDP-19-14 ЭТ-12/2020	Д. Нонжас Нонжас Д А Цогтмынхай Цогтмынхай А	ТГ Шифр: SCPN	Зурсийн дугаар: Drawing number NCC-DD-MEP- 3989 Хүйдэс: Total sheet 48	Хүйдэс: Total sheet 48	
1	2	3	4	5	6	7	8	A3	

Аянга хамгаалалт, газардүүлгүүн нэгдсэн байгуулалт Масштаб 1:100
 /Electricity Lightning protection and grounding plan Scale 1:100

A


Note

- Lightning-receiving mesh with 12mm diameter steel wire on the roof is 150 sq m
- Lightning strikes shall be made of 40x4 mm steel strip and shall be exposed to the wall as shown in the figure
- Grounding shall be done by inserting a 50 * 50 * 4mm 25m long steel corner at a depth of 0.7m from the ground and connecting them with a 40 * 4mm steel strip
- All metal structures for lightning protection and earthing shall be hot-dip galvanized
- Weld all lightning protection connections
- Connect all metal elements protruding from the roof to the lightning receiver.
- All work on the underground part of the earthing system shall be carried out simultaneously, starting from the zero construction cycle

B

Потенциал тэгшигчэх хүрээ /Potential equalization conductor
 Цаурдсан түүзэн төмөр 40*4 mm/Galvanized steel bare 40x4mm
 Газрын хөрснөөс дొош 12м-ийн үүнд/A depth is -1,2m from the Grounding level

C

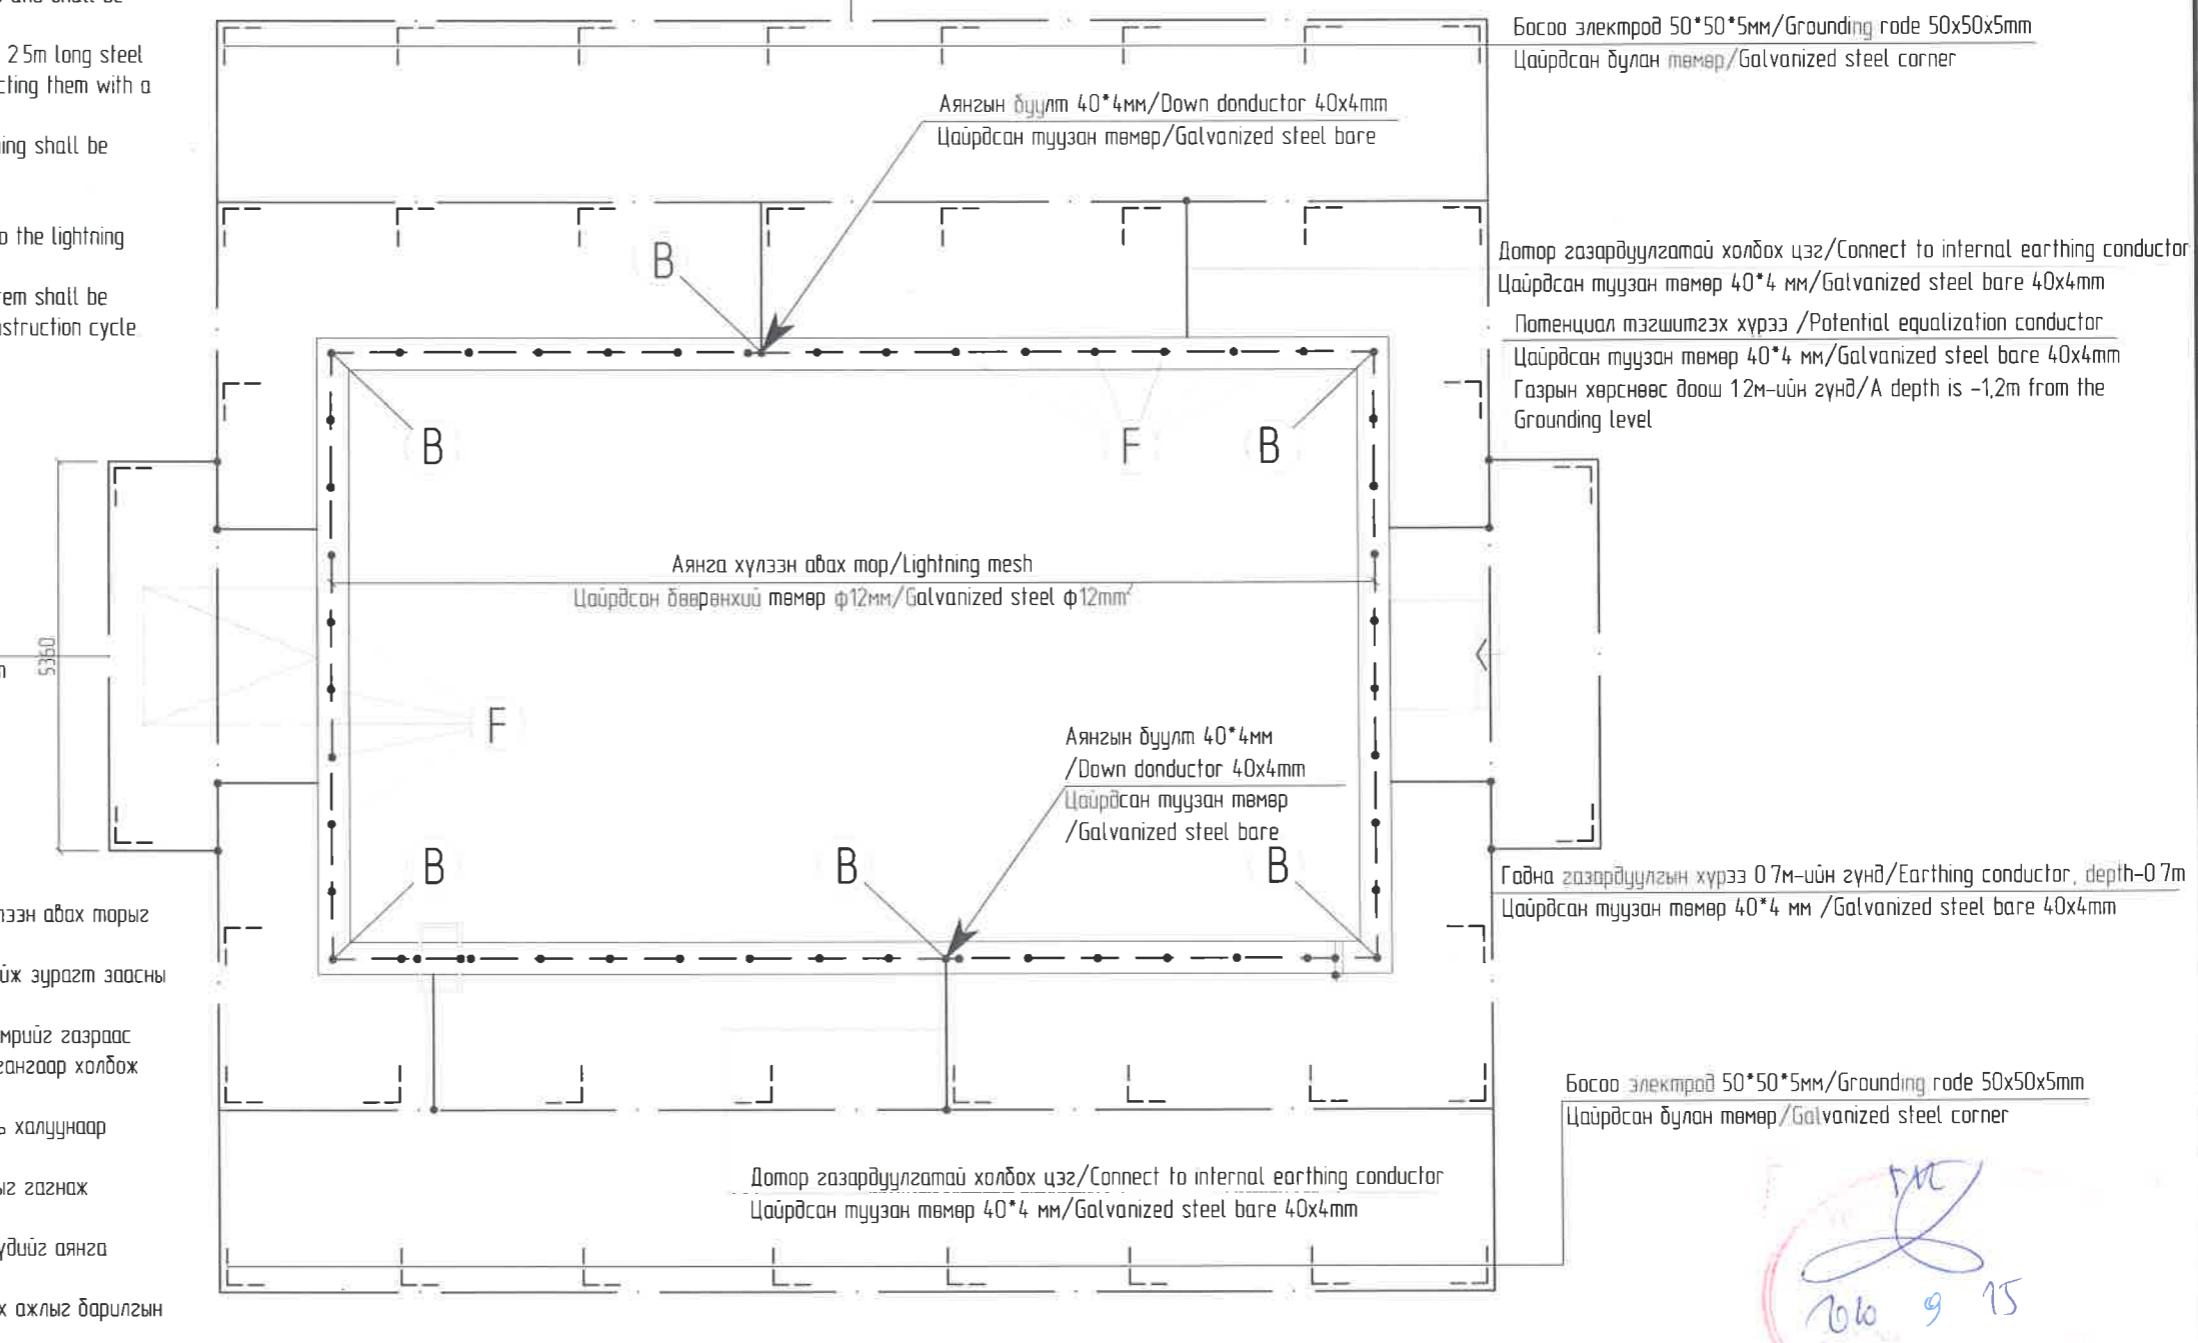

D

- Тайлбар
- Дээвэр 12мм-ийн голчтой ган утсаар аянга хүлээн авах төрөг 150 кв м-ээс үхсүү дойнаар хийнэ
 - Аянгын бүүлтэйг 40x4мм-ийн түүзэн ган төмрөөр хийж зурагт засны дагуу ханаар ил түдүүгүүн дүүлгэна
 - Газардүүлгээ 50*50*4мм-ийн 25м цут ган бүлжн төмрүүг газраас 0.7м-ийн зоож хооронд нь 40*4мм-ийн түүзэн гангаар холдох вэне
 - Аянга хамгаалалт, газардүүлгүүн бүх металли хийц нь холцунаар цаурдсан байх ёстой
 - Аянга хамгаалалтын байгуулжийн бүх холбоосуудыг гагнах гүйцэтгэнэ
 - Дээврээс дээш цүхүүх цүхүүх бүх металли элемэнтүүдийг аянга хүлээн авах төрөнд холдоно
 - Газардүүлгүүн төхөөрөмжийн газар дөорх хэсгүүн бүх ожлыг борилсын ожлын тээ мөчлөвөөс эхлэн эзрэг гүйцэтгэнэ

E

F

			"NATIONAL CARDIOVASCULAR CENTRE" DISTRIBUTION BUILDING 10kV "ЗҮРХ СУДАСНЫ ҮНДЭСНИЙ ТӨВ"-ИЙН 10кВ-ЫН ХААЛТТАЙ ХУВААРИЛАХ БАЙГУУЛАМЖ /РП/	IDOM PCDP	Аянга хамгаалалт, газардүүлгүүн нэгдсэн байгуулалт /Electricity Lightning protection and grounding plan	Ye шом: Phase: A3 DD
A	2020/05/20	Issued for review	Zaixialasch Client	Agence luxembourgeoise pour la Cooperation au Developpement	LUX DEV	Төслийн уdurđas Team lead Эрүүлийн архитектор хам Себүүрээ 7-р хороолол Их тайруу-60 Барилгын бэзшилжээт технолохийн төб Утас № 976-11-354280 Факс № 976-70135003
Rev	Огноо / Date	Засвар өөрчлөлт / Revision note	Зүрх судасны төв Cardiovascular centre	ЗҮРХ СУДАСНЫ ТӨВ National Cardiovascular Center	ПиСиДиПи"ХХК "ПиСиДиПи"ХХК "ПиСиДиПи"ХХК	Гүйцэтгэсэн Drawn by Шалгасан Checked by М. Angeles Sanchez Pablo Elorza Gaztelu Д. Нанжад Н. Намжид А. Цогтмандах Т. Цогтмандах А. Цогтжав Т. Цогтжав А
1	2	3	4	5	6	7

A

B

C

D

E

F

М. Angeles Sanchez
Pablo Elorza Gaztelu
Д. Нанжад
Н. Намжид
А. Цогтмандах
Т. Цогтмандах
А. Цогтжав
Т. Цогтжав А

Гүйцэтгэсэн
Drawn by
Шалгасан
Checked by
М. Angeles Sanchez
Pablo Elorza Gaztelu
Д. Нанжад
Н. Намжид
А. Цогтмандах
Т. Цогтмандах
А. Цогтжав
Т. Цогтжав А

ТГ Шифр:
SCPN:
PCDP-19-14
ЭТ-12/2020


Зүргүйн дугаар:
Drawing number
NCC-DD-MEP- 3990
XT-45

Огноо:
Date
2020/05

Хүудас:
Total sheet
48

1 2 3 4 5 6 7 8

Цахилгаан холаогүүрүн дэйгүүлэлт. М1:100
 /Electricity Electric heating plan Scale 1:100

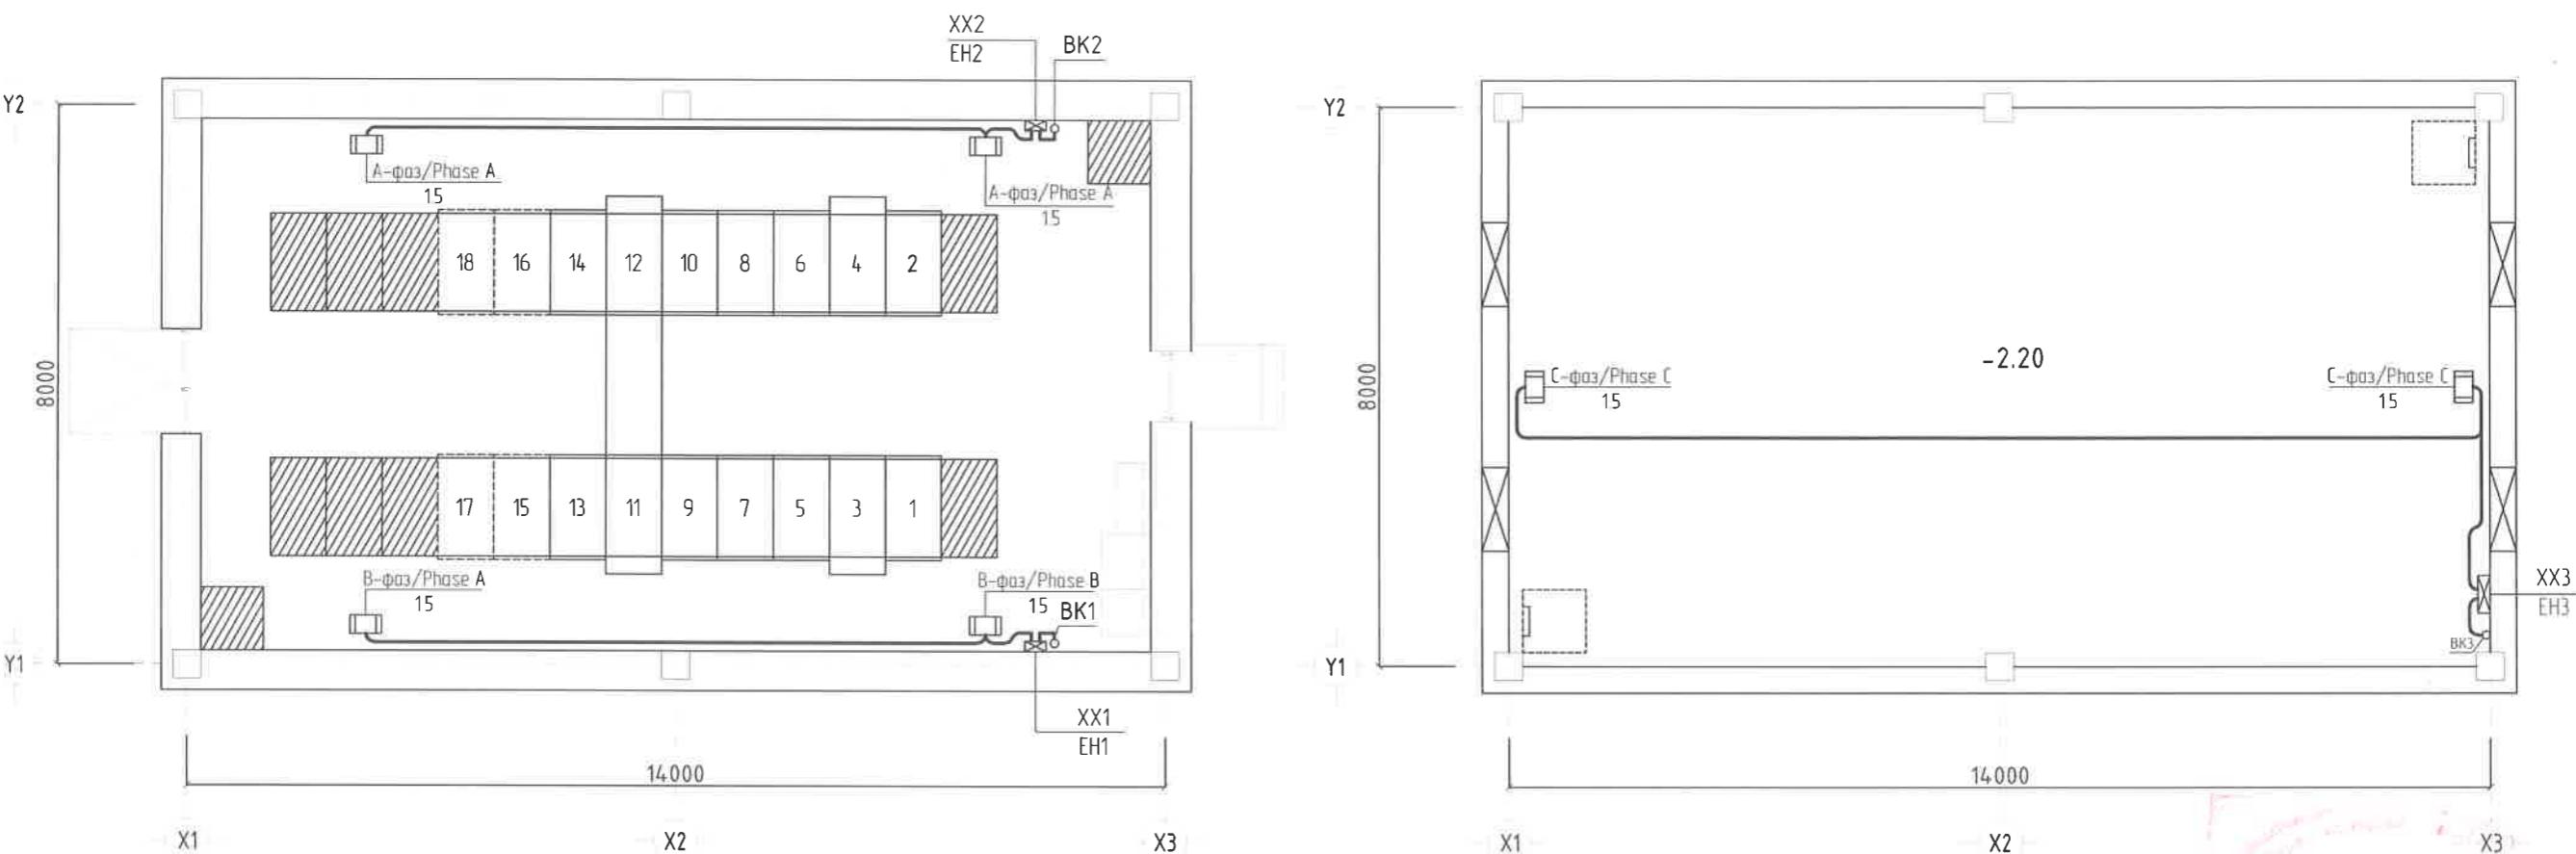


Зөвшөөрөлцөн/Discussed with	
БА/ARCH	Б Анхбаяр/Ankhbayar B
ББ/STR	С Батзаяа/Batzaya S
ХАС/HVAC	Г Болдбаяр/Boldbayar G
ХД/CIT	Я Бадрол/Badrat Ya
SCADA	Б Улаанхүү/Ulaankhuu B

A	2020/05/20	Issued for review	"NATIONAL CARDIOVASCULAR CENTRE" DISTRIBUTION BUILDING 10kV "ЗҮРХ СУДАСНЫ ҮНДЭСНИЙ ТӨВ"-ИЙН 10кВ-ЫН ХААЛТТАЙ ХУВААРИЛАХ БАЙГУУЛАМЖ /РП/	IDOM PCDP	Цахилгаан холаогүүрүн дэйгүүлэлт /Electricity Electric heating plan	Ye шам: Phase A3	
F	Rev	Огноо / Date	Zасвар өөрчлөлт / Revision note	Захиалагч Client Agence luxembourgeoise pour la Coopération au Développement Зүрх судасны төв Cardiovascular centre LUX DEV	Төслийн умурдач Team lead Эрх бүхий архитектор Authorized architect Инженер Engineer Гүйцэтгэсэн Drawn by Шалгасан Checked by	БА/ARCH ББ/STR ХАС/HVAC ХД/CIT SCADA	
				ЭРЧИМ ТӨСӨЛ ХХК Улаанбаатар хот Сүйрүүрээ 7-р хороолол Их түүрүү-60 Боригын дэвшижтэй технологоийн төв Утас № 976+11-354280 Фонс № 976+70135003 "ПиСиДиПи"ХХК	Ма Angeles Sanchez Pablo Elorza Gatzela Д Нанжад Нанжад Д А Цогтмандах Tsogtmandakh A А Цогтжав Tsogtjav A	ЕГ Шифр: MCPN 100675 ТГ Шифр: SCPN: PCDP-19-14 ЭТ-12/2020	Масштаб: Scale: A3:1/100 Drawing number: NCC-DD-MEP- 3991 Хуудас: Total sheet 48

1 2 3 4 5 6 7 8 А3


1 2 3 4 5 6 7 8

Хүчим төхөөрөмжийн дайгуулалт. M1:100
/Electricity Equipment and Containment Scale 1:100

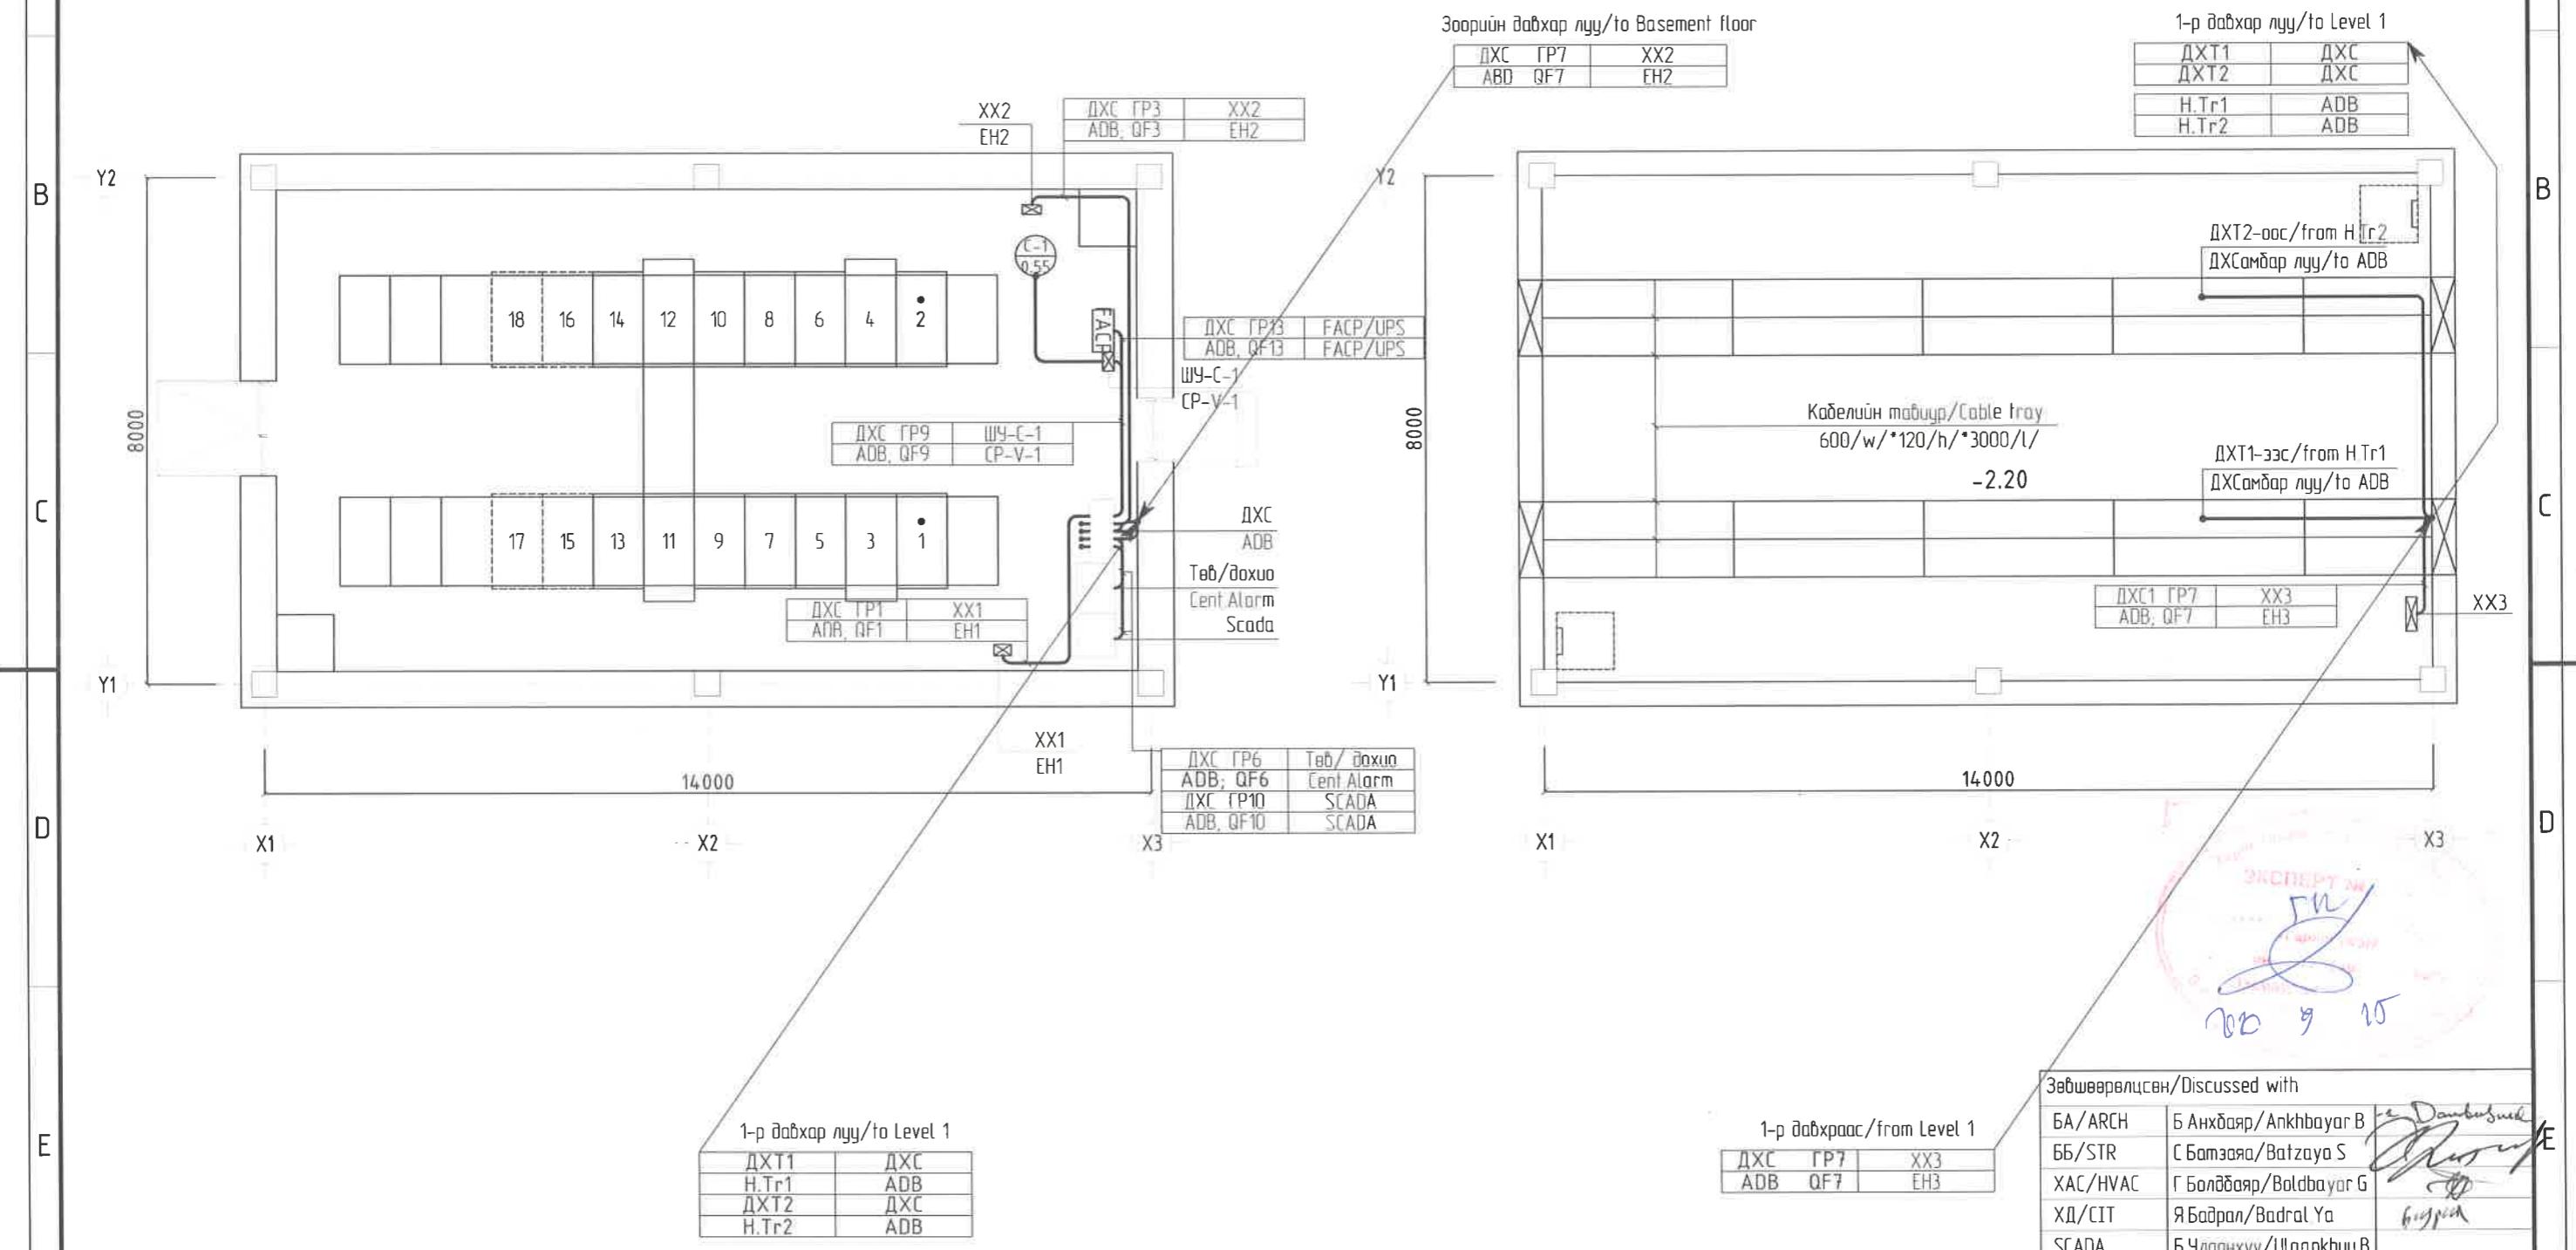

			"NATIONAL CARDIOVASCULAR CENTRE" DISTRIBUTION BUILDING 10kV "ЗҮРХ СУДАСНЫ ҮНДЭСНИЙ ТӨВ"-ИЙН 10кВ-ЫН ХААЛТТАЙ ХУВААРИЛАХ БАЙГУУЛАМЖ /РП/			Хүчим төхөөрөмжийн дайгуулалт /Electricity Equipment and Containment		
A	2020/05/20	Issued for review	Захиалагч Client	Agence luxembourgeoise pour la Coopération au Développement	LUX DEV	IDOM PCDP	Team Lead Эрх бүхий архитектор хам Себягүрээ 7-р хороолол Их төмөр-60 Барилгын дэвшилтэй технологийн төв Утас № 976-11-354280 Факс № 976-70135003	
Rev	Огноо / Date	Засвар өөрчлөлт / Revision note	Зүрх судасны төв Cardiovascular centre	ЗҮРХ СУДАСНЫ ТӨВ Cardiovascular centre	"ПиСиДиПи"ХХК	Mr. Angeles Sanchez Pablo Elorza Gaztelu Д.Нанжад Нонжад Д А Цогтмөнх Тсаатмандах А А Цогтжав Тсаатян А	ЕГ Шифр: MCPN: 100675	
						Масштаб: Scale A3 1/100	Огноо: Date: 2020/05	
						ТГ Шифр: SCPН: PCDP-19-14 ЭТ-12/2020	Зурсийн дугаар: Drawing number: NCC-DD-MEP- 3992 Хуудас: Total sheet: 48	
1	2	3	4	5	6	7	8 A3	

ОРДОННЫЙ ДАВХРЫН БАЙГУУЛАЛТ

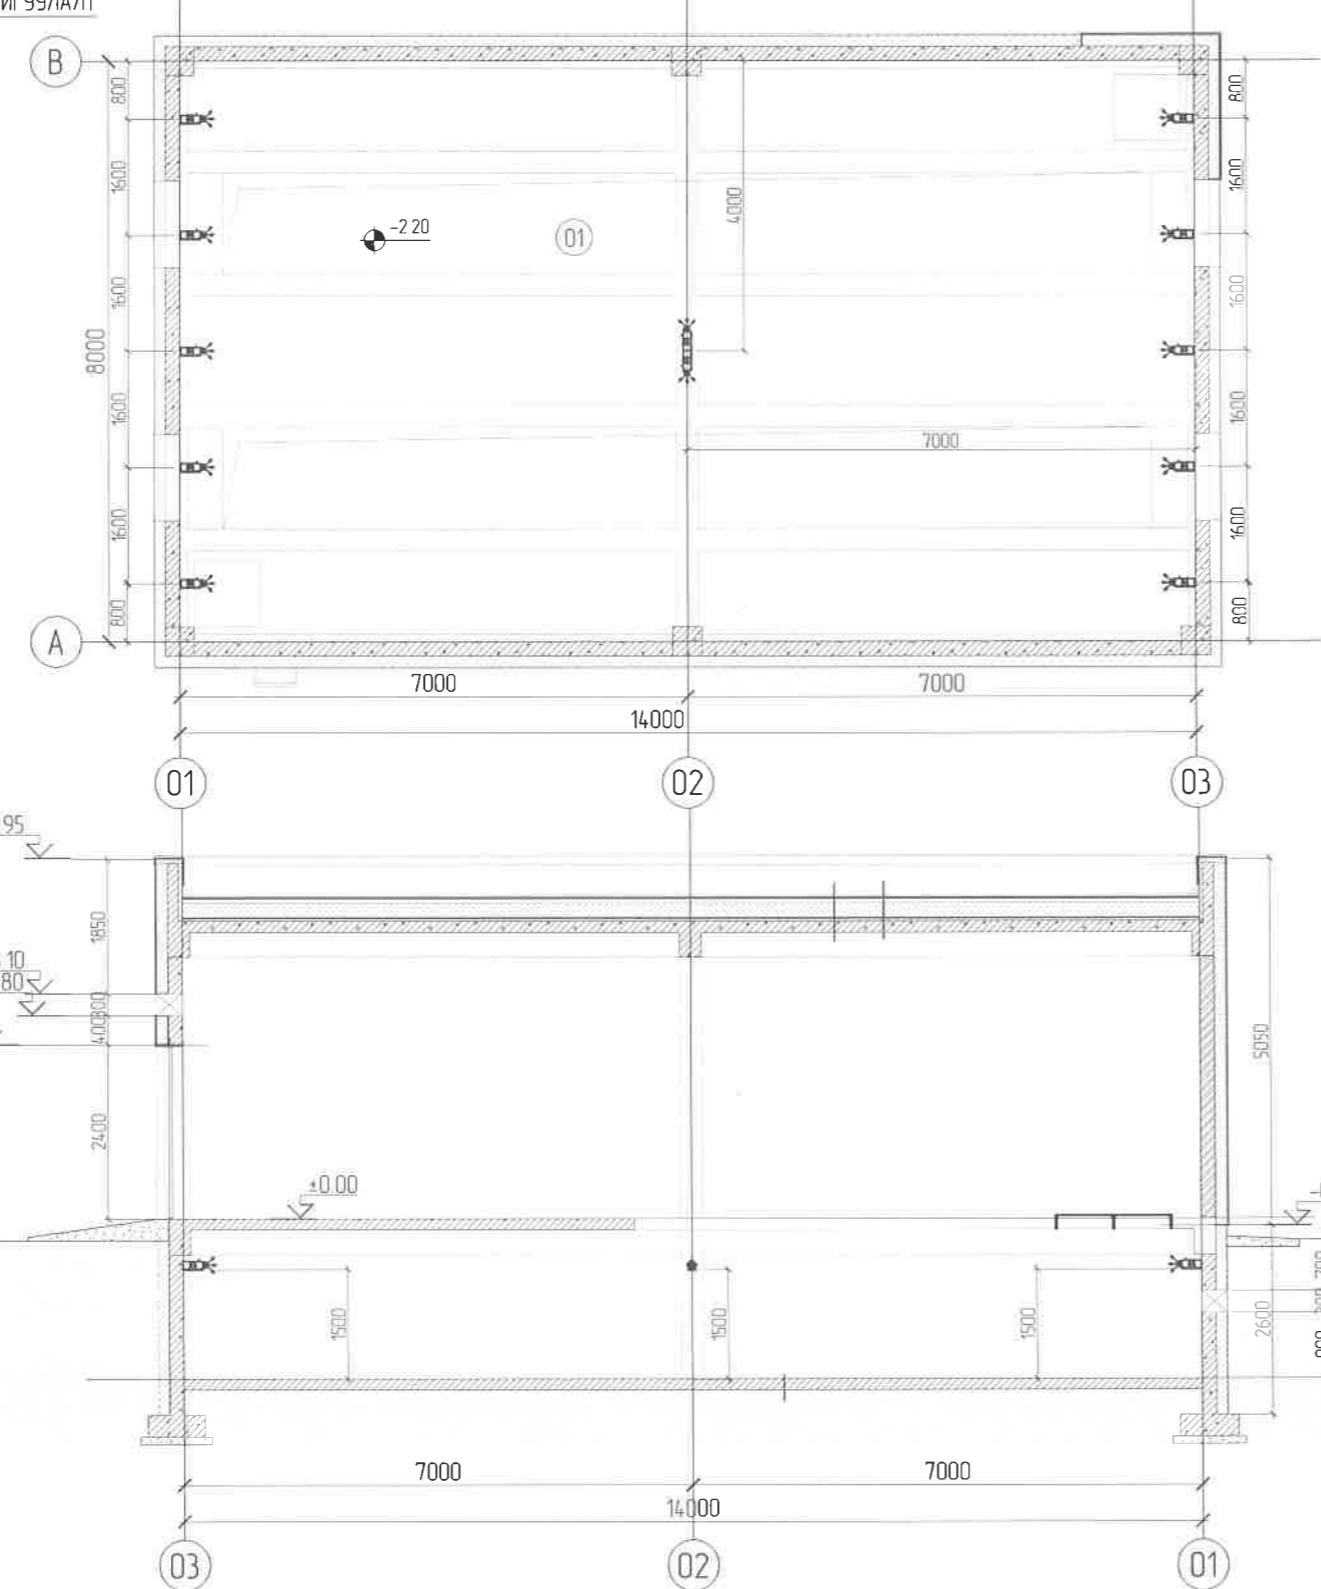

"NATIONAL CARDIOVASCULAR CENTRE" DISTRIBUTION
BUILDING 10kV
"ЗҮРХ СУДАСНЫ ҮНДЭСНИЙ ТӨВ"-ИЙН 10кВ-ЫН
ХААЛТТАЙ ХУВААРИЛАХ БАЙГУУЛАМЖ /РП/



“ЭРЧИМ ТӨСӨЛ” ХХК
Улаанбаатар хот
Сүйрэг
7-р хороолол Их төмүрцээ
Борилжын эмзэхшилтээ
технологийн төв
Чис № 976-11-354280
Факс № 976-70135003

Гол унхраах системийн дайгүүлэлт M1:100
/Automatic Powder Fire Extinguishers plan. Scale 1:100

Ταύται

Гал гарч орчны температур 45⁰-аас дээш болсон үед мулдаан мэдэрэгч ЧСР 101 мулдааныг мэдэрч голын мэдээллийг Буран 20 дамжуулсандаа Буран 20 ажиллана

Нээ шүрхэг гол үнчтээр нүүнтэй Буран-20 нь 16м өргөн зурвасаар 59м уртамд түүш ծанындаалд цацагдах 15.0м³ эзэлхүүн дүгүүдийн 10м² толбайдыг хамгаалахаас

- Модулийн үрт - 317мм
 - Модулийн дижаметр - 145мм
 - Цэнэгтэй модулийн нийт жин - 4,7кг
 - Ашиглалтын температур - (-50,...,+95°C)
 - Ашиглалтын хүзүүцээ - 10жил

NOTE

According to CCR, an automatic fire extinguishing system has planned in the basement floor, where duct for cable wiring, of the Distribution building

The automatic fire extinguishing system is self-working and fire extinguisher is a Buran 20. In case of fire, heat sensor USP 101 senses heat temperature, when it exceeds 45 degrees, and transmit to information to Buran 20. After information received, 1 piece fire extinguishing powder Buran 20 is sprayed on a 16m wide strip with length of 5.9m and protects an area of 10sq.m with a volume of 15cub.m

Fire extinguishing powder module or "Buran-20"

- Module length 317mm
 - Module diameter 145mm
 - The total weight of the charged module is 4.7 kg
 - Operating temperature (-50 + 95°C)
 - Service life is 10 years

<u>Хамгаалах тайлбар</u>	<u>Хамгаалах эзэлхүү</u>
10м2	15м3

БУРАН 20

Зөвшилцөн/Discussed with	
БА/ARCH	Б Анхбаяр / Ankhbayar B - <i>Dankhuur</i> <i>Ankhbayar</i>
ББ/STR	С Батээяа / Batzyaya S - <i>Batzyaya</i>
ХАС/HVAC	Г Болдбаяр / Boldbayar G - <i>Boldbayar</i>
ХД/CIT	Я Бадрал / Badral Ya - <i>Badrak</i>
SCADA	Б Улаанхүү / Ulaankhuih B

Гол үнитроох системийн дайсүүлэлт
/Automatic Powder Fire Extinguishers plan

Төслийн үзүүлэгч Team lead		Мо Angeles sanchez	ЕГ Шифр MCPN:	Масштаб: Scale	Өгүүс: Date
Эрх бүхий архитектор Authorized architect		Pablo Elorza Gaztelu	100675	A3 1/100	2020/05
Инженер Engineer		Д. Нанжад Налдаа Д	ТГ Шифр: SCPN	Зурсийн дугаар: Drawing number:	Хуудас Total sheet
Гүйцэтгэсэн Drawn by		А Цогтмандах Tsogtmandakh A	PCDP-19-14 ЭТ-12/2020	NCC-DD-MEP- 3993 ХТ- 48	48
Шалгасан Checked by		А Цогтжав Tsogtjav A			

1 2 3 4 5 6 7 8

A


A

Засварын гэрэлтүүлгүйн байгуулалт M1:100
/Lighting Maintenance Lighting Scale 1:100


B

B

Зөөрийн дэххар лүү/to Basement level
ЯТП/УАТР(Step-down tr r)

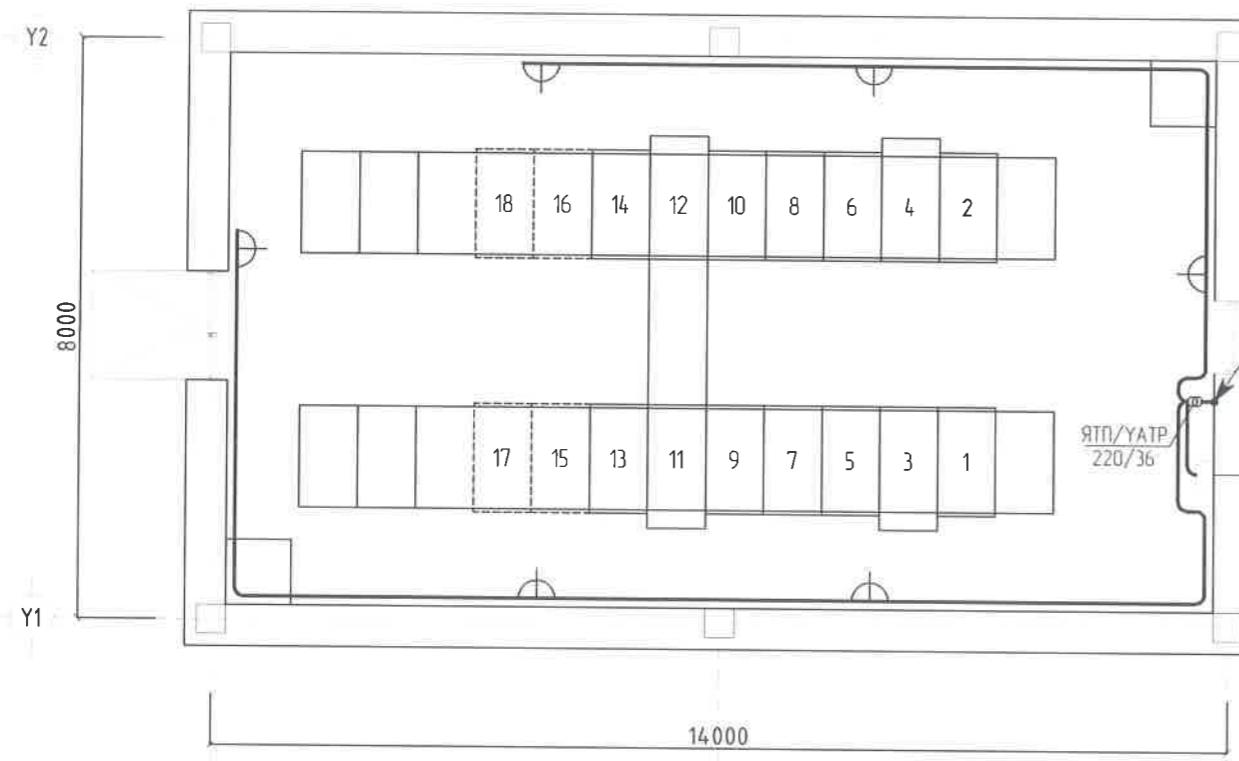

Y2
8000
C
Y1
14000
X1 X2 X3

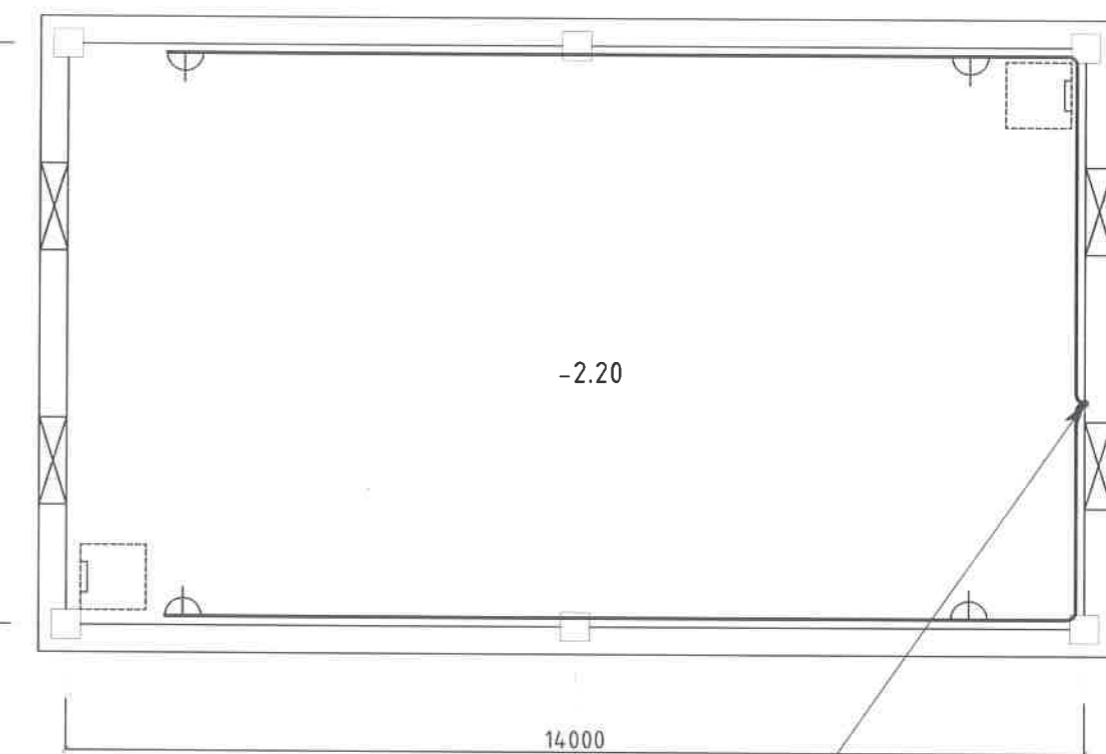

14000
X1 X2 X3

D

D

E

E

1-р дэххар/from Level 1
ЯТП/УАТР(Step-down tr r)

Зөвшөөрөлцөн/Discussed with	
БА/ARCH	Б Анхбаяр/Ankhbayar B
ББ/STR	С Батзаяа/Batzaya S
ХАС/HVAC	Г Болдбаяр/Boldbayar G
ХД/CIT	Я Бадрал/Badrал Yo
SCADA	Б Чандижүү/Чандижүү B

A	2020/05/20	Issued for review
Rev	Огноо / Date	Засвар вэвчилэл / Revision note

"NATIONAL CARDIOVASCULAR CENTRE" DISTRIBUTION
BUILDING 10kV
"ЗҮРХ СУДАСНЫ ҮНДЭСНИЙ ТӨВ"-ИЙН 10кВ-ЫН
ХААЛТТАЙ ХУВААРИЛАХ БАЙГУУЛАМЖ /РП/

Захиалагч Agence luxembourgeoise pour la
Client Coopération ou Développement
Зүрх судасны төв
Cardiovascular centre

IDOM

LUX
PCDP
DEV

ПиСиДиПи"ХХК



ЭРЧИМ ТӨСӨЛ/ ХХК
Члаанбаатар хотын
СБЦургуул
7-р хороолол их тойрүү-60
Барилгын өвлийн төв
Улсын № 976-11-354280
Факс № 976-70135003

Засварын гэрэлтүүлгүйн байгуулалт
/Lighting Maintenance Lighting

Төслийн үйлдвэрч Team lead	Mr Angeles Sanchez Pablo Elorz Gaztelu	ЕГ Шифр: MCPN	Масштаб: Scale
Эрх бүхий архитектор Authorized architect	Инженер Engineer	100675	Огноо Date
СБЦургуул 7-р хороолол их тойрүү-60 Барилгын өвлийн төв Улсын № 976-11-354280 Факс № 976-70135003	Гүйцэтгэсэн Drawn by	A3:1/100	2020/05
Шалгасан Checked by	Шалгасан Checked by	TГ Шифр: SCPN	Зурсгийн дугаар: Drawing number
		PCDP-19-14 ЭТ-12/2020	NCC-DD-MEP- 3994 ДГ- 01
			02



1 2 3 4 5 6 7 8 А3

1 2 3 4 5 6 7 8

Домор гэрэлтүүлгүүн дайгуулалт M1:100
/Lighting General Lighting Scale M1:100

Зоорийн дэхдэр урцуу/to Basement floor

ДХС ГР3/ADB; QF03

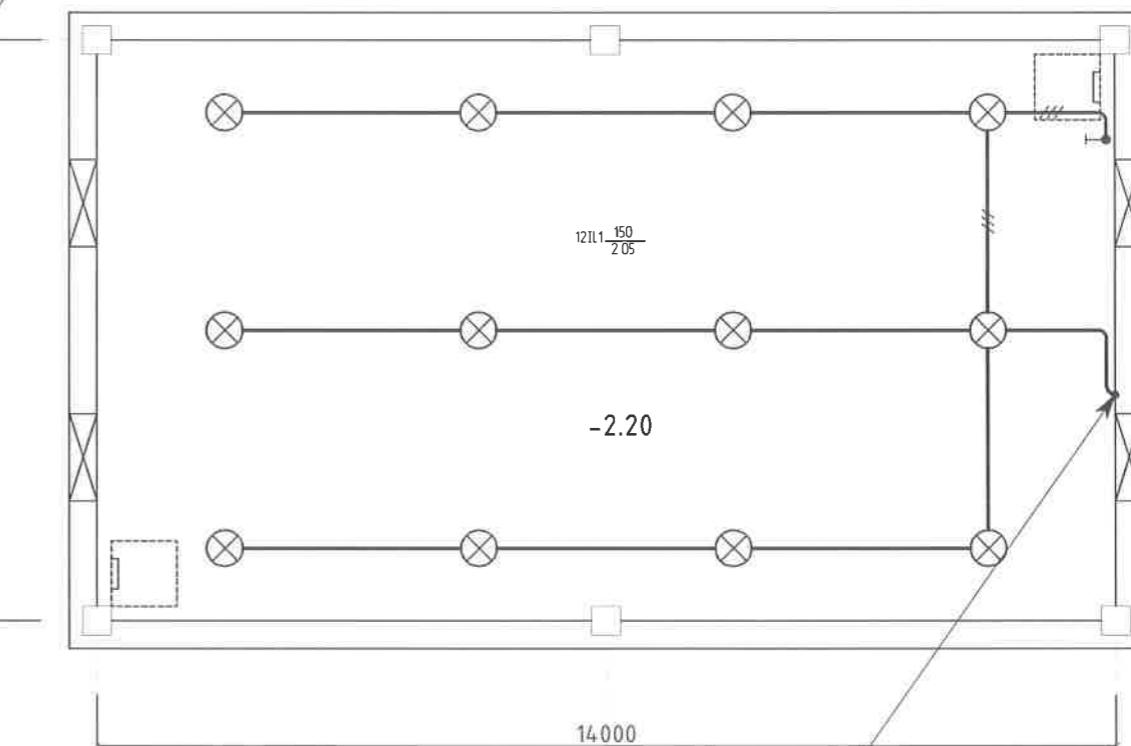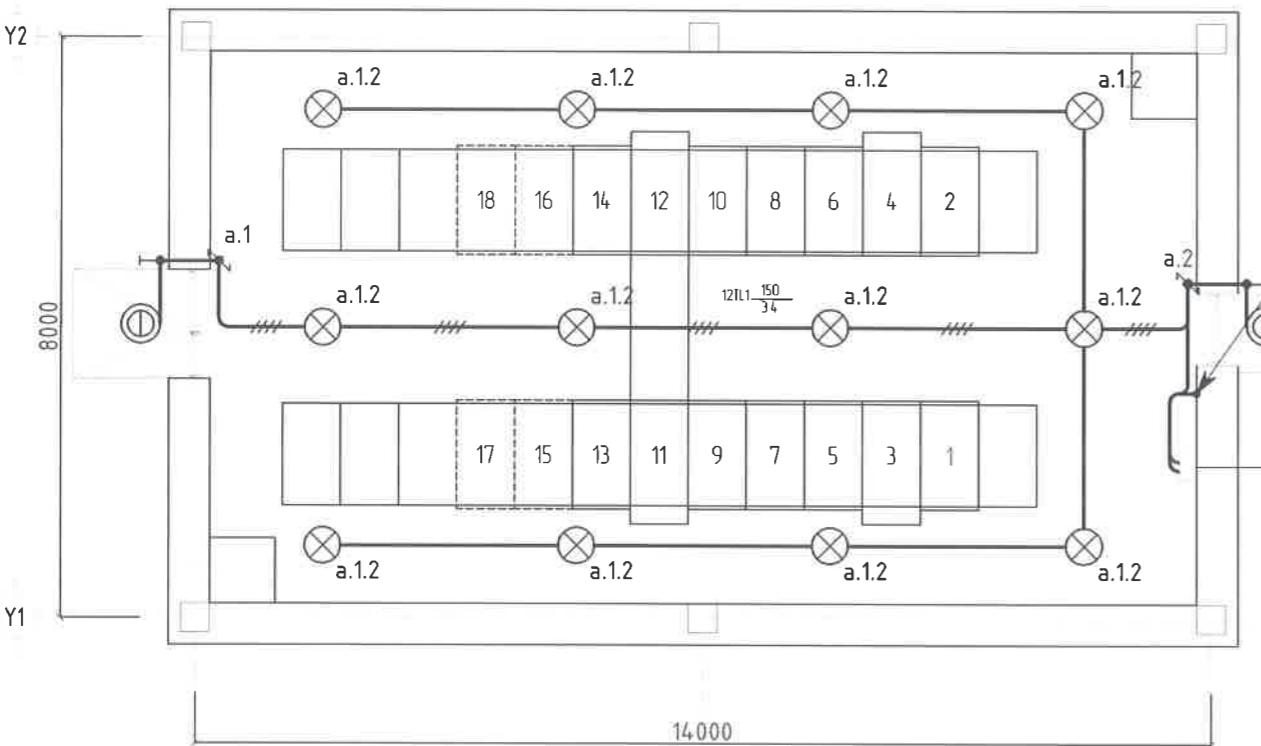

Гэрэлтүүлэгч, штепсель залгүүр, үнтрэлгүүн тоних тэмдэг/Legends of switch, socket, luminaries

Гэрэлтүүлэгч/Lighting

IL1		Улааны чийдэхэмтэй гэрэлтүүлэгч Surface mounted WP light with incandescent lamp	Таазанд/Ceiling	150 Bm/W	220	IP 44
IL2		Улааны чийдэхэмтэй гэрэлтүүлэгч Wall mounted WP light with incandescent lamp	Хананд/on the wall	100Bm/W	220	IP 44
ЯТП YATP		Бууруулж трансформатортай хойрцаг Step-down transformer box	Хананд/on the wall	220 to 36B/V	220	IP 44

Үнтрэлгүүн/Switches

U1		Хамгаалагдан 1 даралт үнтрэлгүүн/WP 1 gang switch	Хананд 900-1200 MM	10A	220	IP 44
U2		Хамгаалагдан солин үнтрэлгүүн/WP 2-way switch	Хананд 900-1200 MM	10A	220	IP 44

Розетка/Sockets

R1		Ердийн /шалд төвийн/ Recessed 2 pole 1 phase socket with earthing, 10A, 230V	Хананд/on the wall	16-40A	220	IP 23
----	--	---	--------------------	--------	-----	-------

1-р дэхдэр/from Level 1
ДХС ГР3/ADB; QF03

Зөвшөөрөлцсөн/Discussed with

БА/ARCH	Б Анхбаяр/Ankhbayar B	
ББ/STR	С Батзаяа/Batzaya S	
ХАС/HVAC	Г Болдбаяр/Boldbayar G	
ХД/CIT	Я Бадрал/Badrat Ya	
SCADA	Б Улаанхүү/Ulaankhuu B	

"NATIONAL CARDIOVASCULAR CENTRE" DISTRIBUTION
BUILDING 10kV
"ЗҮРХ СУДАСНЫ ҮНДЭСНИЙ ТӨВ"-ИИН 10кВ-ЫН
ХААЛТТАЙ ХУВААРИЛАХ БАЙГУУЛАМЖ /РП/

Захиалогч Client Agence luxembourgeoise pour la
Coopération au Développement
Зүрх судасны төв
Cardiovascular centre

**IDOM**

PCDP


“ЭРЧИМ ТӨВСЛ” ХХК
Улаанбаатар хот
Сүйрүүрээ
7-р хороолол Их түүрүү-60
Баригчын эмбшигийн төв
Утас № 976-11-354280
Факс № 976-70135003

"ПиСиДиПи"ХХК



“ЭРЧИМ ТӨВСЛ” ХХК
Улаанбаатар хот
Сүйрүүрээ
7-р хороолол Их түүрүү-60
Баригчын эмбшигийн төв
Утас № 976-11-354280
Факс № 976-70135003

"ПиСиДиПи"ХХК

Домор гэрэлтүүлгүүн дайгуулалт
/Lighting General Lighting

Гөслийн үйлдвэрэд
Team lead

Эрх бүхий архитектор
Authorized architect

Инженер
Engineer

Гүйцэтгэсэн
Drawn by

Шалгасан
Checked by

Mo Angeles Sanchez
Pablo Elorza Gaztelu

Д Нанжад
Nanjaa D

А Цогтмындах
Tsogtmandakh A

А Цогтжав
Tsogtjav A

А Цогтжав
Tsogtjav A

ЕГ Шифр:
MCPN
100675

Масштаб:
Scale
A3:1/100

Огноо:
Date
2020/05

ТГ Шифр:
SCP:

Зурсаан дугаар:
Drawing number:
PCDP-19-14
3T-12/2020

Хуудас:
Total sheet:
NCC-DD-MEP- 3995
ДГ- 02

1 2 3 4 5 6 7 8 А3